

# 岩手県立久慈病院浸水対策ほか工事

図面リスト

図面番号	図面内容	縮尺
A-01	特記仕様書 1	—
A-02	特記仕様書 2	—
A-03	特記仕様書 3	—
A-04	特記仕様書 4	—
A-05	案内図・配置図	1/300
A-06	建具キーブラン	1/300
A-07	A 建具表-1	1/50 1/20
A-08	A 建具表-2	1/50 1/20
A-09	A 建具表-3	1/50 1/20
A-10	A 建具表-4	1/50 1/20
A-11	A 建具表-5	1/50 1/20
A-12	A 建具表-6	1/50 1/20
A-13	A 建具表-7	1/50 1/20
A-14	A 建具表-8	1/50 1/20

※ A-病院本館 B-エネルギーセンター棟・設備付属棟

図面リスト

図面番号	図面内容	縮尺
B-01	B 建具表-1	1/50
B-02	B 建具表-2	1/50
B-02-1	B 建具表-2-1	1/50
B-03	B 建具表-3	1/50
B-04	B 建具表-4	1/50
B-05	B 建具表-5	1/50
B-06	B 建具表-6	1/50
B-07	B 建具表-7	1/50
B-08	BM 配管図-1	1/50
CS-01	止水板収納箱-1	1/20
DSB-01	DSB 建具表-1 (防水ブラインド詳細図)	1/20
DSS-01	DSS 建具表-1 (スチール製電動シャッター詳細図)	1/20
外構改修		
図面番号	図面内容	縮尺
G-01	排水計画平面図・断面図 (改修前)	1/250 1/100
G-02	新設・撤去共通詳細図	1/20
G-03	排水計画平面図・断面図 (解体・撤去図)	1/250 1/100
G-04	排水計画平面図・断面図 (改修後)	1/250 1/100
G-05	通路補修配置図	1/1000 1/500
G-06	通路補修詳細図	1/50 1/100

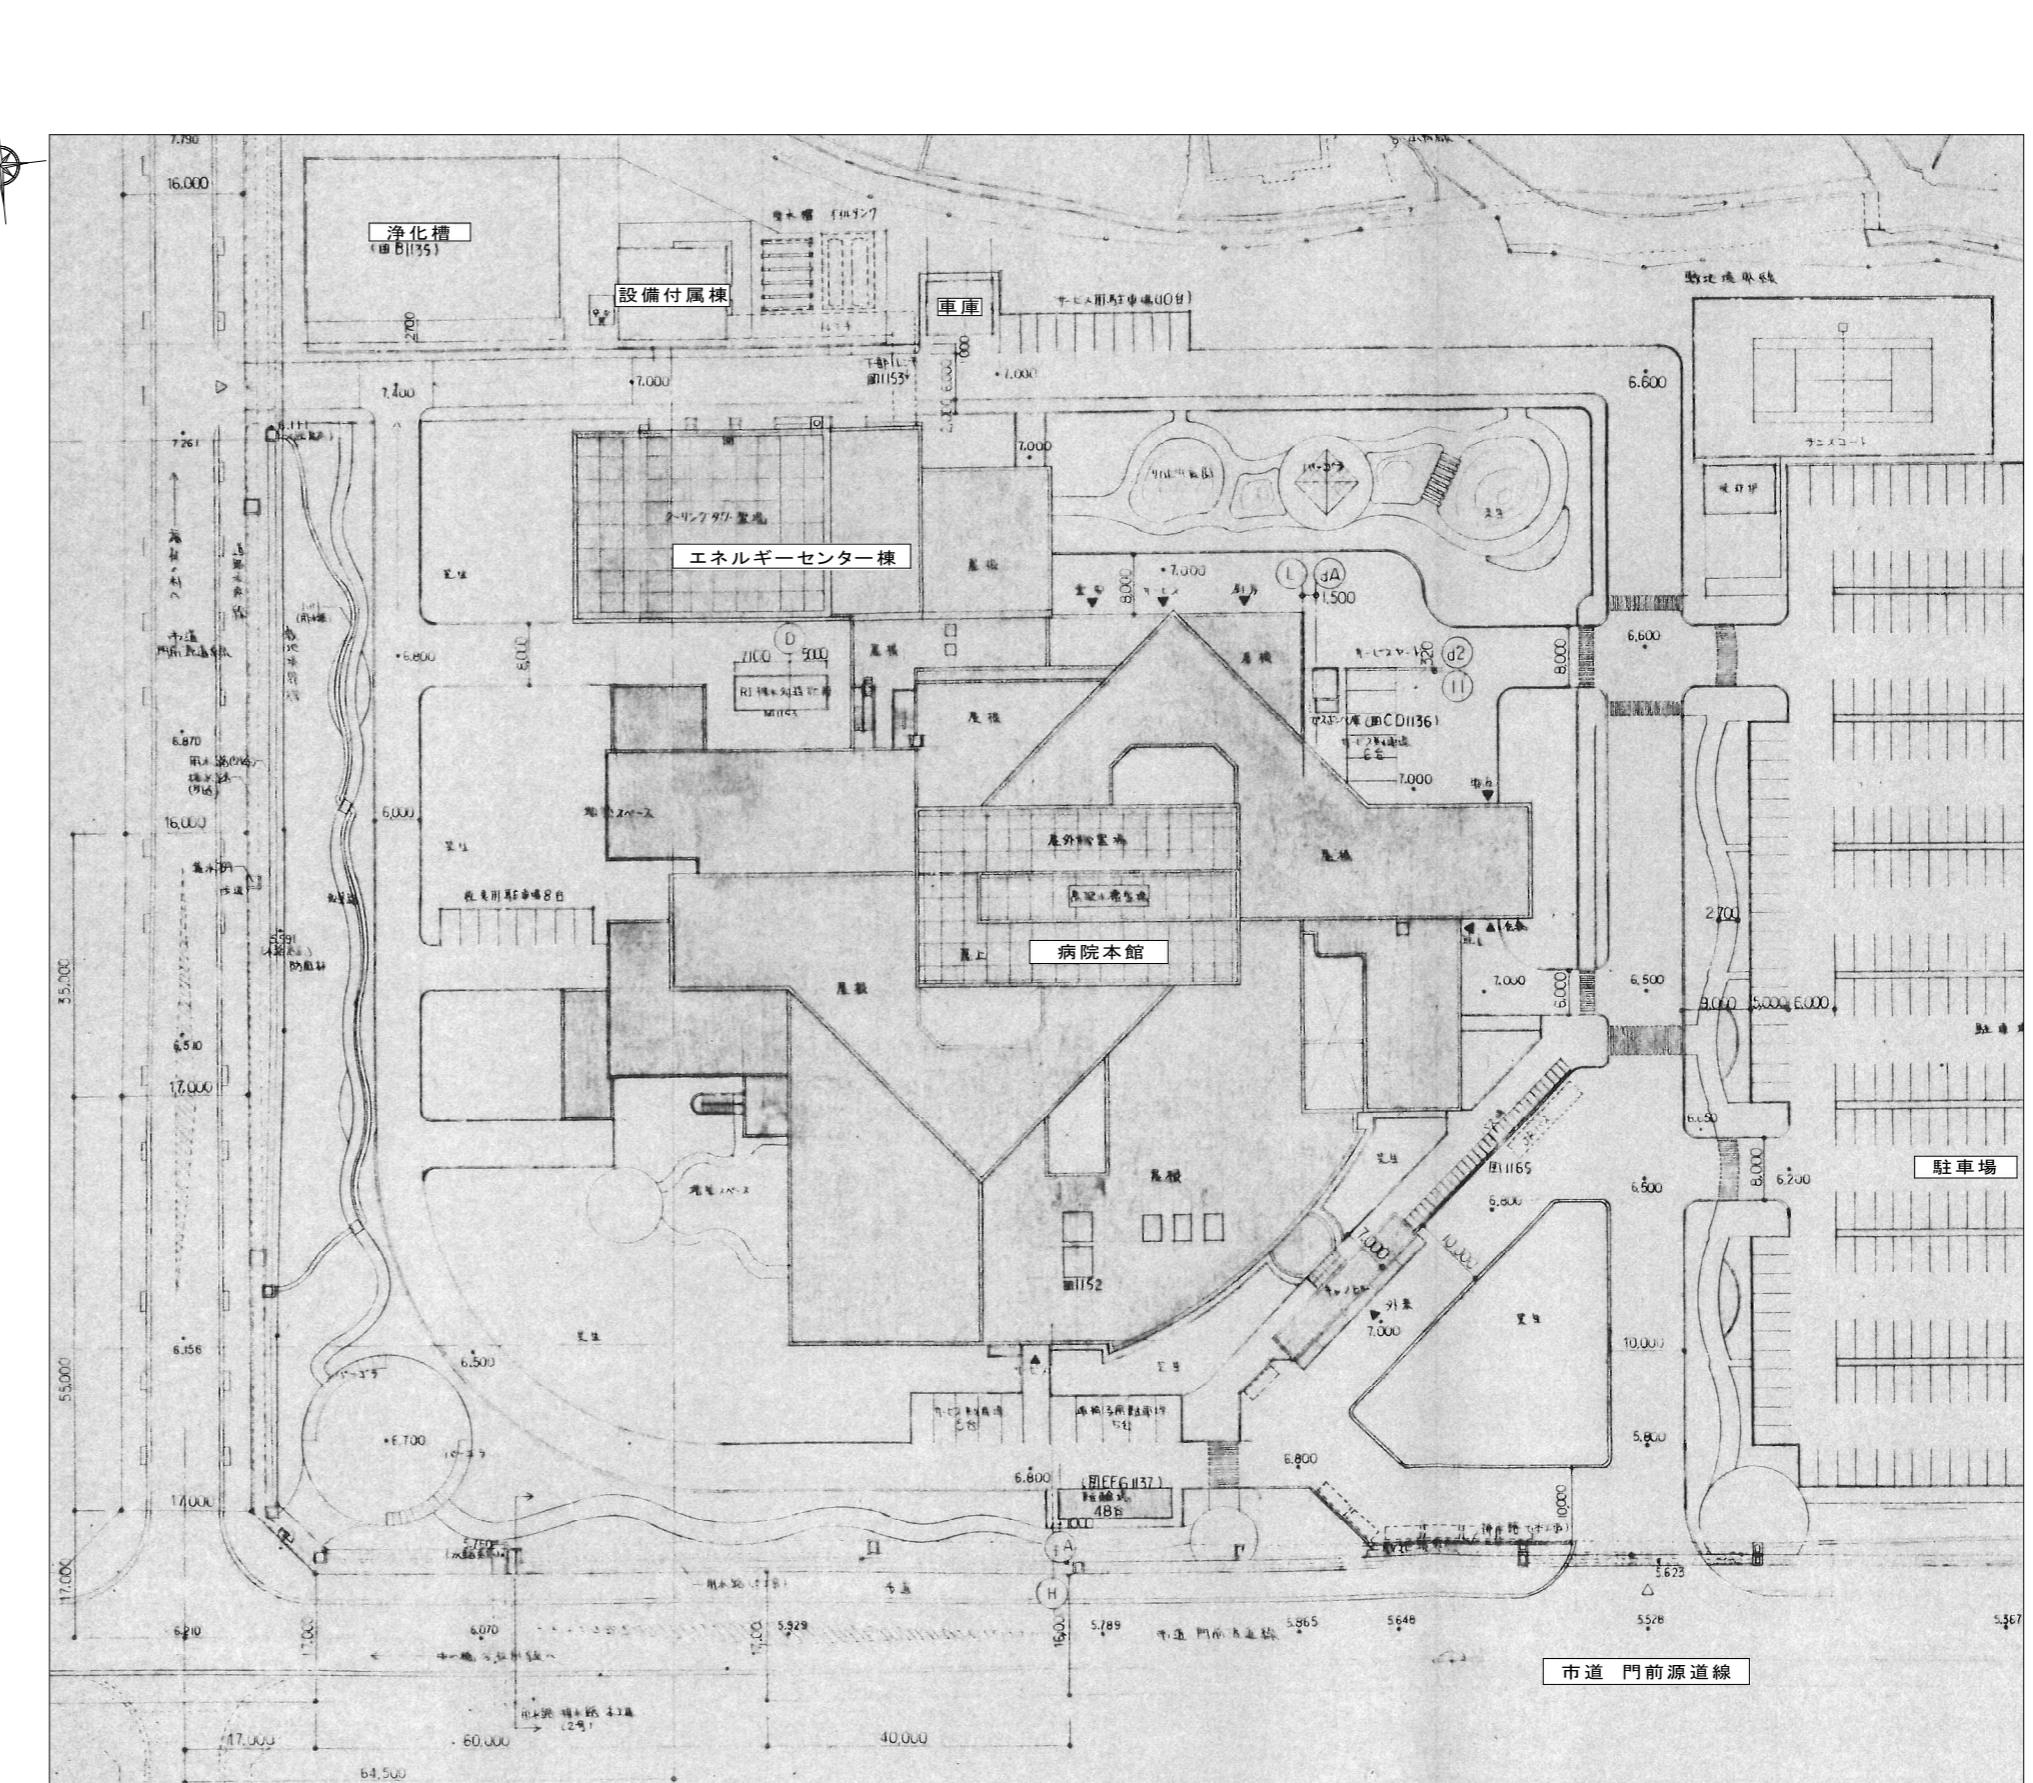




6 内装改修工事		既存壁の撤去に伴う当該壁の取合う天井、壁、床の改修範囲 ※ 壁厚程度とし、既存仕上げに準じた仕上げを行う。 ・ 図示の範囲		<6. 1. 3>	
既存床の撤去 ・ 下地補修		天井内の既存壁の撤去に伴う当該壁の取合う天井の改修範囲 ※ 壁面より両側 600mm 程度とし、既存仕上げに準じた仕上げを行う。 ・ 図示の範囲		<6. 1. 3>	
既存天井の撤去に伴う取合部の壁面の改修 ※ 既存のまま ・ 図示の範囲		既存天井の撤去に伴う取合部の壁面の改修 ※ 既存のまま ・ 図示の範囲		<6. 1. 3>	
合成樹脂塗床の除去方法 ・ 目荒工法 ・ 機械的除去工法		<6. 2. 2(1)>		合成樹脂塗床の除去方法 ・ 目荒工法 ・ 機械的除去工法	
改修後の床の清掃範囲		当該室全体 ・ 国示の範囲		<6. 2. 2(3)>	
既存壁の撤去 ・ 下地補修		間仕切壁撤去に伴う他の構造体の補修方法 ※ <4. 4. 9>による ・ ( )		<6. 3. 2(1)>	
木材		表面仕上げの程度 表面仕上げの種別 ・ A種 ・ B種 ・ C種		<6. 5. 1(3)>	
含水率 下地材 ※ A種 造作材 ※ A種		B種 ・ B種		<6. 5. 2(1)><表6. 5. 3>	
造作材の材面の品質		※ A種 B種		<6. 5. 2(2)><表6. 5. 4>	
集成材		造作用集成材は<6. 5. 2(3)>による 見付け材面 JASによる集成材 その他の 等級 ※ 1等 ・ 2等 ※ JAS集成材1等同等		<6. 5. 2>	
单材の樹種 单材の厚さ(mm)		10~15		10~15	
床張り用合板		下地用合板 ※ JASの構造用合板 特類 2等以上 C-D以上 ・ ( )		<12. 2. 1>	
防腐・防虫処理		薬剤の加圧注入による防腐・防虫処理 適用部材 ( ) 保存処理性能区分 K2 K3 K4 薬剤の加圧注入処理を行ったのち、現場における加工、切断、孔あけ等を行った箇所は、現場にて薬剤の塗布等による防腐・防虫処理を行う。		<6. 5. 5>	
防虫処理		防虫処理 ラワン材 保存処理性能区分 ※K1		<6. 5. 5>	
軽量鉄骨天井 下地材		野縫などの種類 屋内 ※ 19型 屋外 ※ 19型		<6. 6. 2><表6. 6. 1>	
インサート		既存インサートを使用する あと施工アンカーを設ける		<6. 6. 4(1)>	
あと施工アンカーの確認試験		あと施工アンカーの確認試験 ・ 行う ※ 行わない		<6. 6. 4(1)>	
耐震性を考慮した補強		耐震性を考慮した補強 ※ 行わない ・ 行う (補強方法と補強箇所は国示による)		<6. 6. 4(10)>	
耐風圧性を考慮した補強 (ビロティ、屋外軒天井等)		耐風圧性を考慮した補強 (ビロティ、屋外軒天井等) ※ 行わない ・ 行う (補強方法と補強箇所は国示による)		<6. 6. 4(11)>	
スタッド、ランナーなどの種類は<表6. 7. 1>による。		<6. 7. 3><表6. 7. 1>		<6. 7. 3><表6. 7. 1>	
体育館の鋼製床下地		※ JIS A 6519のJIS表示認証製品		<6. 8. 2><6. 8. 3>	
ビニル床 シート張り		JIS A5705のJIS表示認証製品 種類 記号 色柄 厚さ(mm) 特殊機能 工法		<6. 8. 2><6. 8. 3>	
発泡層のないもの		※ FS ※無地 ・ TS ・ マーブル		※ 2.0 ・ 帯電防止 ・ 耐動荷重 ・ 突付け	
発泡層のあるもの		※ HS ・ KS		2.5 ・ 帯電防止 ・ 耐動荷重 ・ 突付け	
目地処理する場合の工法		・ 熱溶接工法		<6. 8. 2>	
ビニル床 タイル張り		JIS A5705のJIS表示認証製品 種類 記号 色柄 厚さ(mm) 特殊機能		<6. 8. 2>	
コンポジション		※ KT		300×300 ※ 2.0 ・ 帯電防止 ・ 耐動荷重	
モジニアス		・ FT		300×300 2.0 ・ 帯電防止 ・ 耐動荷重	
ビニル床タイル		450×450		・ 耐動荷重	
目地処理する場合の工法		・ 熱溶接工法		<6. 8. 2>	
ビニル床 タイル・ビニル床シートの特殊機能		帯電防止 ・ 帯電防止性能評価 (JIS A 1455) 1.2~3.1程度 又は耐電圧 (JIS L 1023) 3KV以下 ・ 带電防止性能評価 (JIS A 1455) 3.2~5.1程度 又は漏えい抵抗値 (JIS A 1454) 1×10オーム未満 ・ 带電防止性能評価 (JIS A 1455) 5.2以上 又は漏えい抵抗値 (JIS A 1454) 1×10オーム未満 耐動荷重 JIS A 1454によるへこみ試験、残留へこみ試験、滑り性試験、層剥離強度試験(発泡層のあるビニルシートのみ)およびキャスター性試験等の試験後異常がないこと。		<6. 8. 2>	
視覚障害者用 床タイル		材質 質 ・ 塩化ビニル系 せっ器質タイル系		寸法 (mm) 300×300	
ビニル幅木		材種 ・ 軟質 ・ 硬質		溶接 ・ 改良積上げ張り ・ 接着剤張り	
備考		高さ (mm) ・ 60 厚さ (mm) ・ 1.5		75 100 2.0	
6 内装改修工事		既存壁の撤去に伴う当該壁の取合う天井、壁、床の改修範囲 ※ 壁厚程度とし、既存仕上げに準じた仕上げを行う。 ・ 国示の範囲		<6. 1. 3>	
既存床の撤去 ・ 下地補修		天井内の既存壁の撤去に伴う当該壁の取合う天井の改修範囲 ※ 壁面より両側 600mm 程度とし、既存仕上げに準じた仕上げを行う。 ・ 国示の範囲		<6. 1. 3>	
既存壁の撤去 ・ 下地補修		既存天井の撤去に伴う取合部の壁面の改修 ※ 既存のまま ・ 国示の範囲		<6. 1. 3>	
合成樹脂塗床の除去方法 ・ 目荒工法 ・ 機械的除去工法		<6. 2. 2(1)>		<6. 2. 2(1)>	
改修後の床の清掃範囲		当該室全体 ・ 国示の範囲		<6. 2. 2(3)>	
既存壁の撤去 ・ 下地補修		間仕切壁撤去に伴う他の構造体の補修方法 ※ <4. 4. 9>による ・ ( )		<6. 3. 2(1)>	
木 材		表面仕上げの程度 表面仕上げの種別 ・ A種 ・ B種 ・ C種		<6. 5. 1(3)>	
集成材		含水率 下地材 ※ A種 造作材 ※ A種		<6. 5. 2(1)><表6. 5. 3>	
床張り用合板		单材の樹種 单材の厚さ(mm)		<6. 5. 2(2)><表6. 5. 4>	
防腐・防虫処理		JASの構造用合板 特類 2等以上 C-D以上 ・ ( )		<12. 2. 1>	
防虫処理		薬剤の加圧注入による防腐・防虫処理 適用部材 ( ) 保存処理性能区分 K2 K3 K4 薬剤の加圧注入処理を行ったのち、現場における加工、切断、孔あけ等を行った箇所は、現場にて薬剤の塗布等による防腐・防虫処理を行う。		<6. 5. 5>	
軽量鉄骨天井 下地材		野縫などの種類 屋内 ※ 19型 屋外 ※ 19型		<6. 6. 2><表6. 6. 1>	
インサート		既存インサートを使用する あと施工アンカーを設ける		<6. 6. 4(1)>	
あと施工アンカーの確認試験		あと施工アンカーの確認試験 ・ 行う ※ 行わない		<6. 6. 4(1)>	
耐震性を考慮した補強		耐震性を考慮した補強 ※ 行わない ・ 行う (補強方法と補強箇所は国示による)		<6. 6. 4(10)>	
耐風圧性を考慮した補強 (ビロティ、屋外軒天井等)		耐風圧性を考慮した補強 (ビロティ、屋外軒天井等) ※ 行わない ・ 行う (補強方法と補強箇所は国示による)		<6. 6. 4(11)>	
スタッド、ランナーなどの種類は<表6. 7. 1>による。		<6. 7. 3><表6. 7. 1>		<6. 7. 3><表6. 7. 1>	
体育館の鋼製床下地		※ JIS A 6519のJIS表示認証製品		<6. 8. 2><6. 8. 3>	
ビニル床 シート張り		JIS A5705のJIS表示認証製品 種類 記号 色柄 厚さ(mm) 特殊機能		<6. 8. 2><6. 8. 3>	
発泡層のないもの		※ FS ※無地 ・ TS ・ マーブル		※ 2.0 ・ 帯電防止 ・ 耐動荷重 ・ 突付け	
発泡層のあるもの		※ HS ・ KS		2.5 ・ 帯電防止 ・ 耐動荷重 ・ 突付け	
目地処理する場合の工法		・ 热溶接工法		<6. 8. 2>	
ビニル床 タイル張り		JIS A5705のJIS表示認証製品 種類 記号 色柄 厚さ(mm) 特殊機能		<6. 8. 2>	
コンポジション		※ KT		300×3	

耐震改修工事	7. アンカーボルト	種別 ・ A種 ※ B種 ・ C種	適用箇所 既存部分の撤去範囲 既存躯体の撤去範囲	(7.2.4)	<p>・溶接金網巻き工法及び溶接閉鎖フープ巻き工法 溶接金網の継ぎ手 ※重ね継ぎ手 コンクリート及び構造躯体用のモルタルの打設 ・圧入工法 流し込み工法</p> <p>・鋼板巻き工法 ・帯板巻き付け工法</p> <p>既存仕上げの撤去範囲 ※図示 既存躯体の撤去範囲 ※図示</p> <p>既存部分の撤去範囲 ※図示 既存躯体の撤去範囲 ※図示</p> <p>1. 工法</p> <p>既存部分の撤去範囲 ※図示 既存躯体の撤去範囲 ※図示</p> <p>1. スリットの種類</p> <p>2. スリットの充填材</p> <p>耐火材の使用 適用箇所</p> <p>遮音材の使用 適用箇所</p> <p>連続繊維シート</p> <p>連続繊維補強材の強度試験 ・引張強度試験 ※JIS A 1191(コンクリート用連続繊維シートの引張試験方法)による 試験数量・図示による 付着強度試験 ※JIS A 6909(建築用仕上塗材)による 試験数量・図示による</p> <p>埋戻し及び盛土</p> <p>建設発生土の処理</p> <p>山留めの撤去</p> <p>砂利地業</p> <p>捨コンクリート地業</p> <p>床下防湿層</p> <p>① 石綿含有建材の除去工事</p> <p>施工調査</p> <p>石綿含有建材等の事前調査 工事着手に先立ち、目視及び貸与する設計図書等によって石綿を含有している吹き付け材、成形板、建築材料等の使用の有無について調査する。 調査範囲(内壁:7-12.5石膏ボード・撤去部分) 貸与資料( )</p> <p>② 分析による石綿含有建材の調査 分析対象 アケチノライト、アモサイト、アンソフィライト、クリソライト、クロシドライト、トレモライト 分析方法 材料名 定性分析方法 JIS A 1481または JIS A 1481-3または JIS A 1481-4 ③ 7-12.5石膏ボード 壁3、天井1箇所 箇所 箇所 箇所 サンプル数 1箇所あたり3サンプル 採取箇所 内壁・天井 撤去部分</p>
	8. 既存部分の撤去	既存仕上げの撤去範囲 ※図示 既存躯体の撤去範囲 ※図示		<8.22.2>	
	8.5 耐震改修工事	1. 工法	・溶接金網巻き工法及び溶接閉鎖フープ巻き工法 溶接金網の継ぎ手 ※重ね継ぎ手 コンクリート及び構造躯体用のモルタルの打設 ・圧入工法 流し込み工法	<8.23.5>	
		2. 既存部分の撤去	・鋼板巻き工法 ・帯板巻き付け工法	<8.23.6>	
		既存仕上げの撤去範囲 ※図示 既存躯体の撤去範囲 ※図示		<8.23.2>	
	8.6 耐震改修工事	1. スリットの種類	・完全スリット 部分スリット	<8.25.1>	
	8.7 耐震改修工事	2. スリットの充填材	耐火材の使用 適用箇所	・ 使用する ※図示	<8.25.2>
		遮音材の使用 適用箇所	・ 使用する ※図示		
	8.8 耐震改修工事	連続繊維シート	・下地処理 ・ひび割れ部改修範囲 ※図示による(種類)	<8.2.13><8.24.6>	
		連続繊維補強材の強度試験 ・引張強度試験 ※JIS A 1191(コンクリート用連続繊維シートの引張試験方法)による 試験数量・図示による 付着強度試験 ※JIS A 6909(建築用仕上塗材)による 試験数量・図示による			
8.9 土工事	1. 埋戻し及び盛土	埋戻し及び盛土	・A種 適用場所( ) ・B種 適用場所( ) ・C種 適用場所( ) 土質( ) ・D種 適用場所( )	<8.28.3>	
8.10 地盤工事	2. 建設発生土の処理	・構外に搬出し適切に処理する。 ・構外指示の場所に搬出する。 受入れ施設名・住所(km) ・構内指示の場所に敷きならす。 ・構内指示の場所にたい積する。			
8.11 業工事	3. 山留めの撤去	鋼矢板等の抜き後の処理	・直ちに砂で充填する	<8.28.3>	
8.12 業工事	4. 砂利地業	材料	※再生クラッシャー、 ・切込み砂利又は切込み碎石	<8.2.15><8.28.4>	
8.13 業工事	5. 捨コンクリート地業	厚さ及び適用範囲	適用箇所 ※60 基礎スラブ下 基礎梁下 土間コンクリート下 ・土に接するスラブ下		
8.14 業工事	6. 床下防湿層	材料	※ポリエチレンフィルム厚さ0.15mm以上 施工範囲 ・図示( )	(4.6.2)	
9.1 環境配慮工事	① 石綿含有建材の除去工事	施工調査	・石綿含有建材等の事前調査 ※石綿含有建材の有無について調査する。 調査範囲(内壁:7-12.5石膏ボード・撤去部分) 貸与資料( )	<9.1.1.~3~5>	
		② 分析による石綿含有建材の調査	分析対象 アケチノライト、アモサイト、アンソフィライト、クリソライト、クロシドライト、トレモライト 分析方法 材料名 定性分析方法 JIS A 1481または JIS A 1481-3または JIS A 1481-4 ③ 7-12.5石膏ボード 壁3、天井1箇所 箇所 箇所 サンプル数 1箇所あたり3サンプル 採取箇所 内壁・天井 撤去部分		
	9.2 環境配慮工事	1. 断熱材	断熱材の打込み及び現場発泡工法 種類 ・ビーズ法ボリューム断熱材 ・スチレンフォーム断熱材(A種) ・硬質ウレタンフォーム断熱材 ・フェノールフォーム断熱材 ・吹付け硬質ウレタンフォーム断熱材	(19.9.2)(19.9.3)	
			・A種ビーズ法 ※A種押出法 2種b ・3種b (スキン層あり) ・接地部分及び屋根防水部分 ビット内部	箇所 厚さ(mm) 備考 25 ※25 JIS A 9521の JIS表示認証製品	
			※押出法ボリューム断熱材 ・2種b ・3種b (スキン層あり) ・接地部分及び屋根防水部分 ビット内部		
			・硬質ウレタンフォーム断熱材 ・フェノールフォーム断熱材 ・吹付け硬質ウレタンフォーム断熱材		
			※A種1H ※30 JIS A 9526 による難燃性 ・2級※3級		
			※施工範囲は建築工事標準詳細図(図7-01-1)による。		
	9.3 施工調査	上記以外に用いる断熱材 種類 ・JIS A泡発泡保溫材 ・A種ビーズ法 ※A種押出法 2種b ・A種押出法 3種b (スキン層 あり) ・グラスワール保溫材 ※24K品	箇所 厚さ(mm) 備考 ※25 JIS表示認証製品 ※100 JIS表示認証製品		
			※A種押出法 3種b 接地部分及び屋根防水部分 ビット内部		
			・グラスワール保溫材 ※24K品		
			※被覆品 ・防湿層ポリエチレンフィルム(t0.15)張り(重ね100)		
	9.4 施工調査	2. 可動間仕切(バーテーション)	構造形式による種類 ・スタッド式(内蔵) 構成材基材 ・アルミニウム合金属系 ・スチール系 バネル表面材 焼付塗装鋼板(標準色) t=0.5以上	(20.2.3)	
		3. 移動間仕切(スライディングドア)	バネルの操作方法による種類 ・バネル表面材の材質及び仕上げ ・ハンドル回転式又はプッシュ式 遮音性 防火性能 不燃	(20.2.4)	
		4. トイレブース	・図示(図面No.)	(20.2.5)	
		5. 階段滑り止め(ノンスリップ)	材種 ・ステンレス(SUS304) ビニールタキヤ入り(幅約35mm) 取り付け方法 ※接着工法	(20.2.6)	
		6. 床目地棒	ステンレスFB(SUS304) t=5~6×H12 (床仕上げが異なる場合に設ける。但し、建具部は建具表による。)	(20.2.7)	
		7. 鏡	耐湿鏡 t=5 ステンレスフレーム付き	(20.2.9)	
		8. 表示	衝突防止表示 H L仕上げ Φ30程度 市販品 誘導標識 市販品 室名札 アクリル板	(20.2.10)	
		9. 点検口	施工箇所 材種 尺 法 形式 天井 ※アルミニウム製 450×450 ・ 600×600 床 ※アルミニウム製 450×450 ・ 600×600		
		10. 視覚障害者用誘導ブロック	屋外 ※コンクリート製 ・磁器質タイル		


備考	設計担当者	工事名	図面内容	縮尺(原図A1版)	縮尺(縮小A3版)
		建築工事特記仕様書(4)	S=NON	S=NON	
		岩手県立久慈病院浸水対策ほか工事	設計年月 令和7年8月	区分 建築	No A-04




配置図 S=1:500

文字・数字 H=5.0


備考			設計担当者	工事名	図面内容	縮尺(原図A1版)	
						案内図	S=1:500
				岩手県立久慈病院浸水対策ほか工事	配置図	S=1:1000	
					設計年月 令和7年8月	区分 建築	No A-05

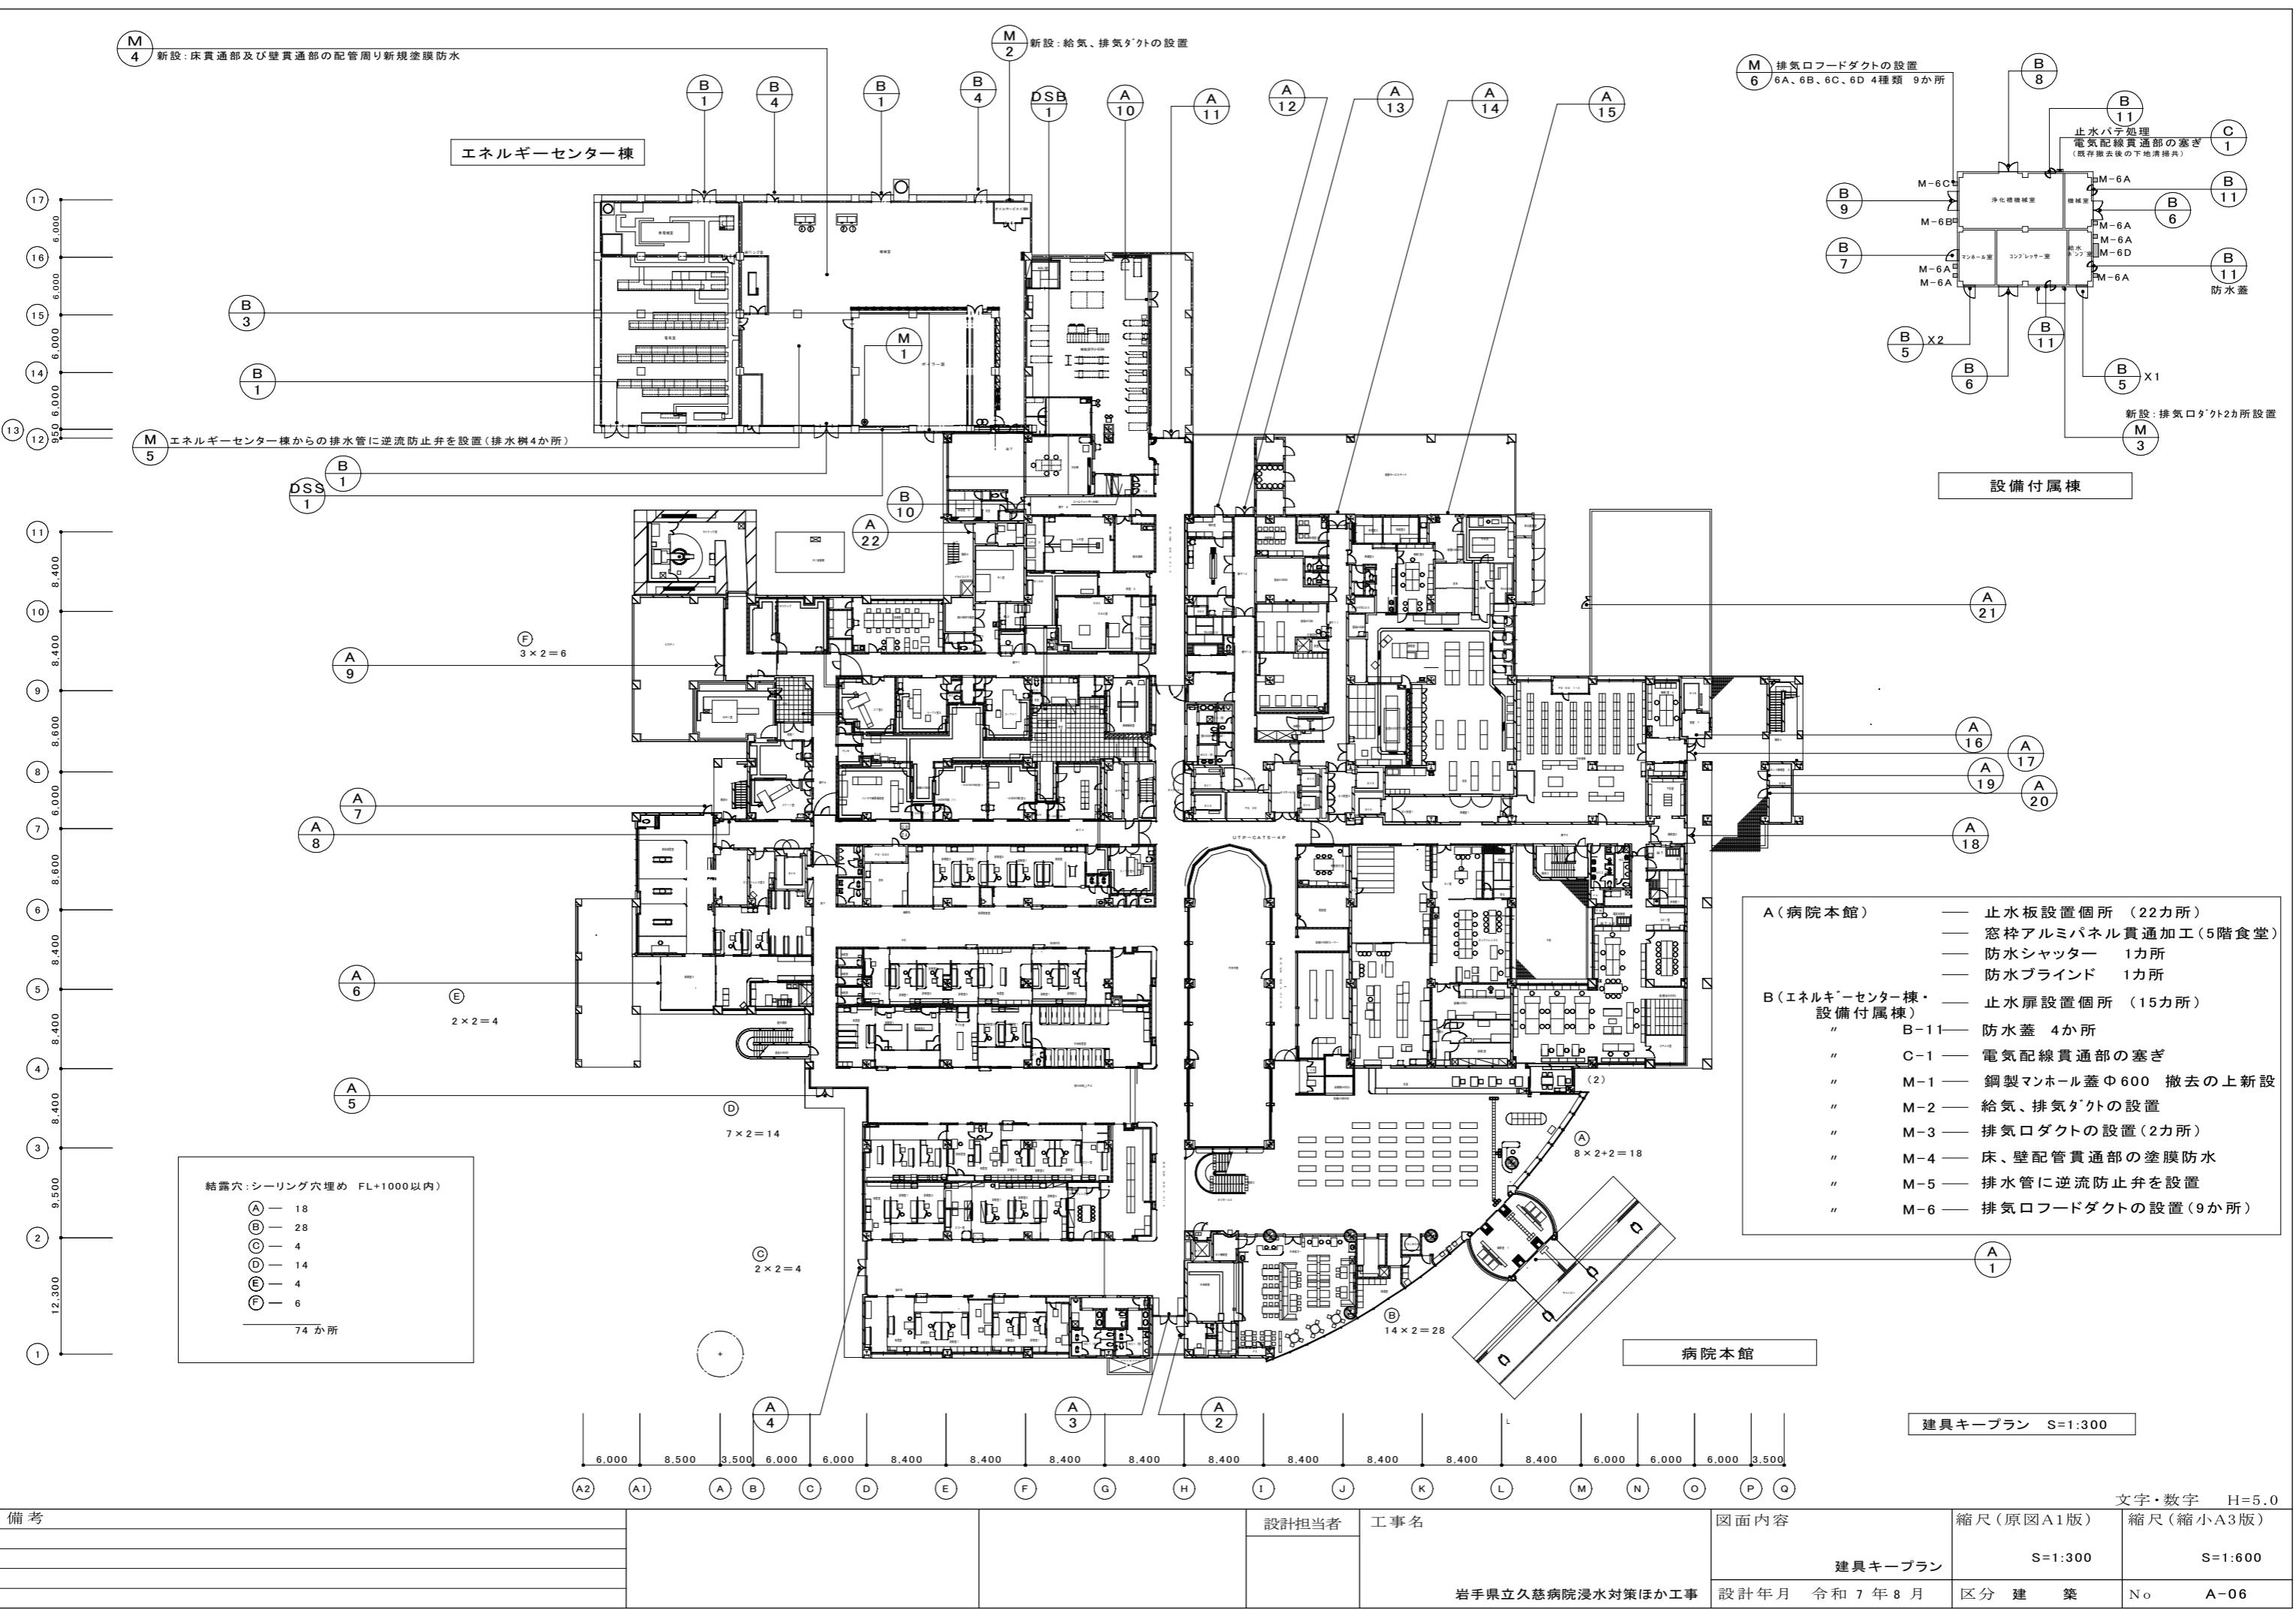

名 称	(A) 片引き自動ドア(セミエアタイト)	S=1: 50	(A) 親子開きスチールフラッシュドア	S=1: 50	(A) アルミ製FIX袖外倒しランマ付両開き框ドア(エアタイト)	S=1: 50	(A) アルミ製FIX袖外倒しランマ付両開き框ドア(エアタイト)	S=1: 50
寸 法	W=6000 H=3000		W=1250 H=2100		W=3320 H=3000		W=5540 H=3000	
付 属 物	ドアエンジン・2PD・センサースイッチ				オペレーター		オペレーター	
付属金物	安全装置付き				ピボットヒンジ・押棒・ドアチェック		ピボットヒンジ・押棒・ドアチェック	
使 用 場 所	1階 風除室		1階 事務3		1階 待合廊下1		1階 待合廊下1	
数 量	1		1		1		1	
仕 上	ステンレス HL SUS304 t=2.0		SOP		シルバー		シルバー	
備 考	枠見込 100、強化ガラス T12		枠見込 70		枠見込 100 強化ガラス T-7		枠見込 100 強化ガラス T-7	

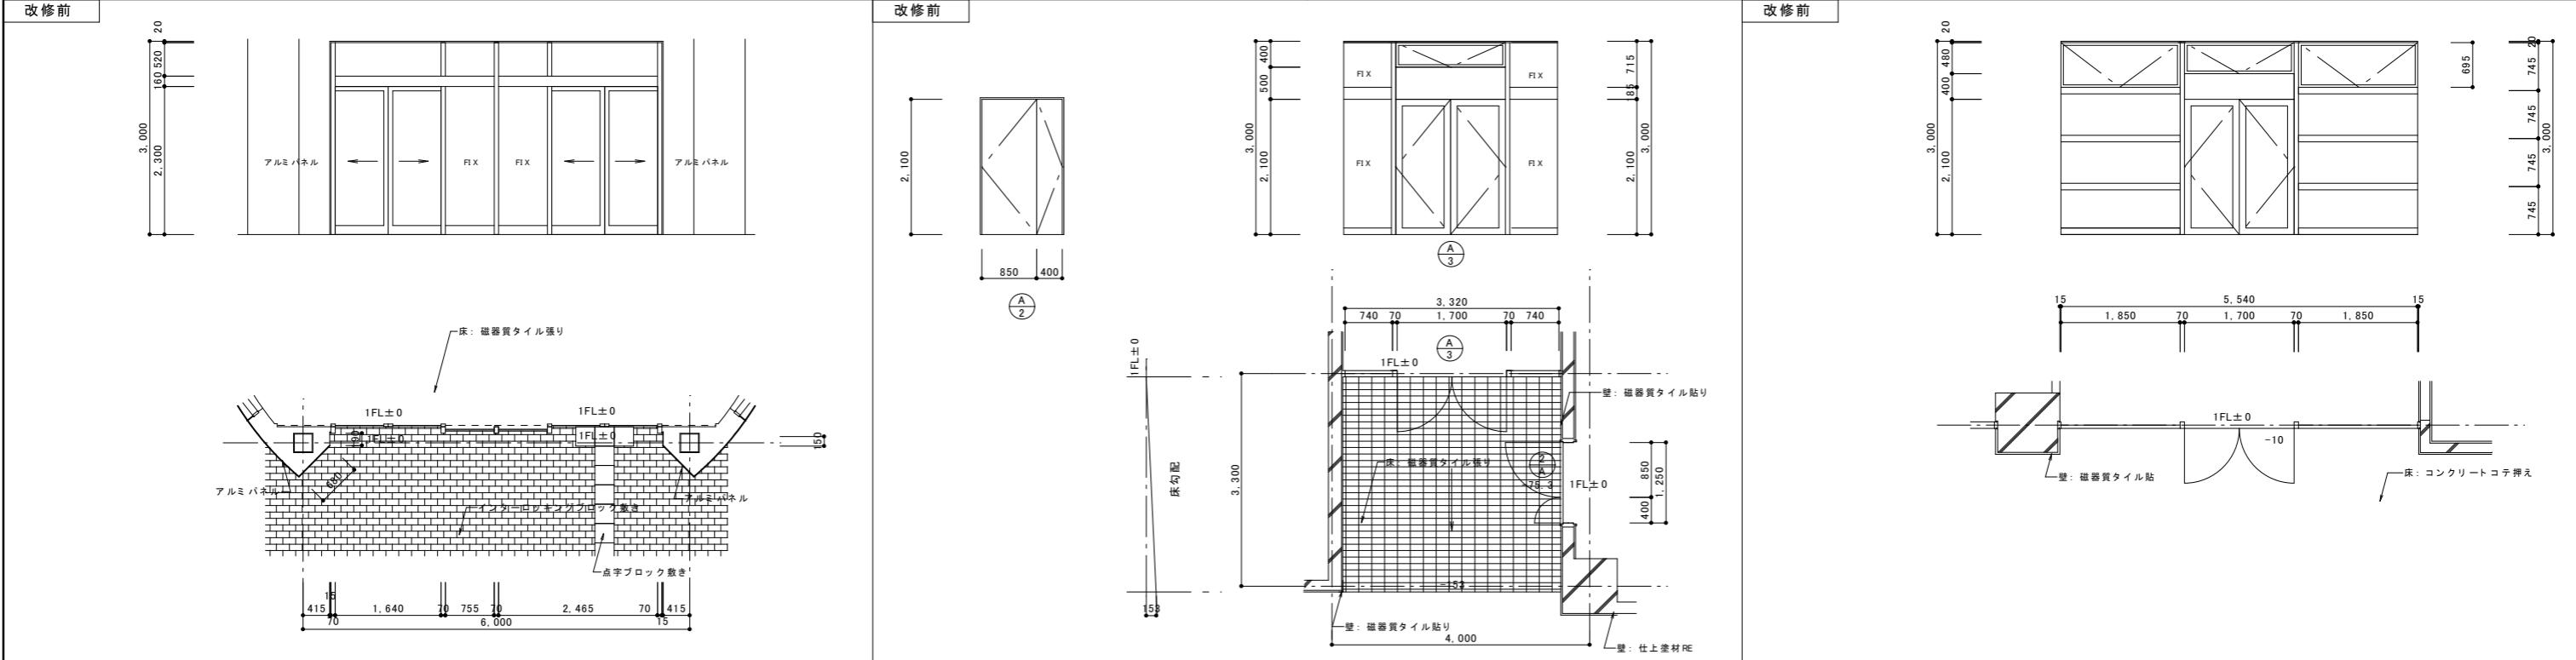

名 称	(A) 止水板詳細図	S=1: 20	(A) 止水板詳細図	S=1: 20	(A) 止水板詳細図	S=1: 20	
改修後			改修後		改修後		

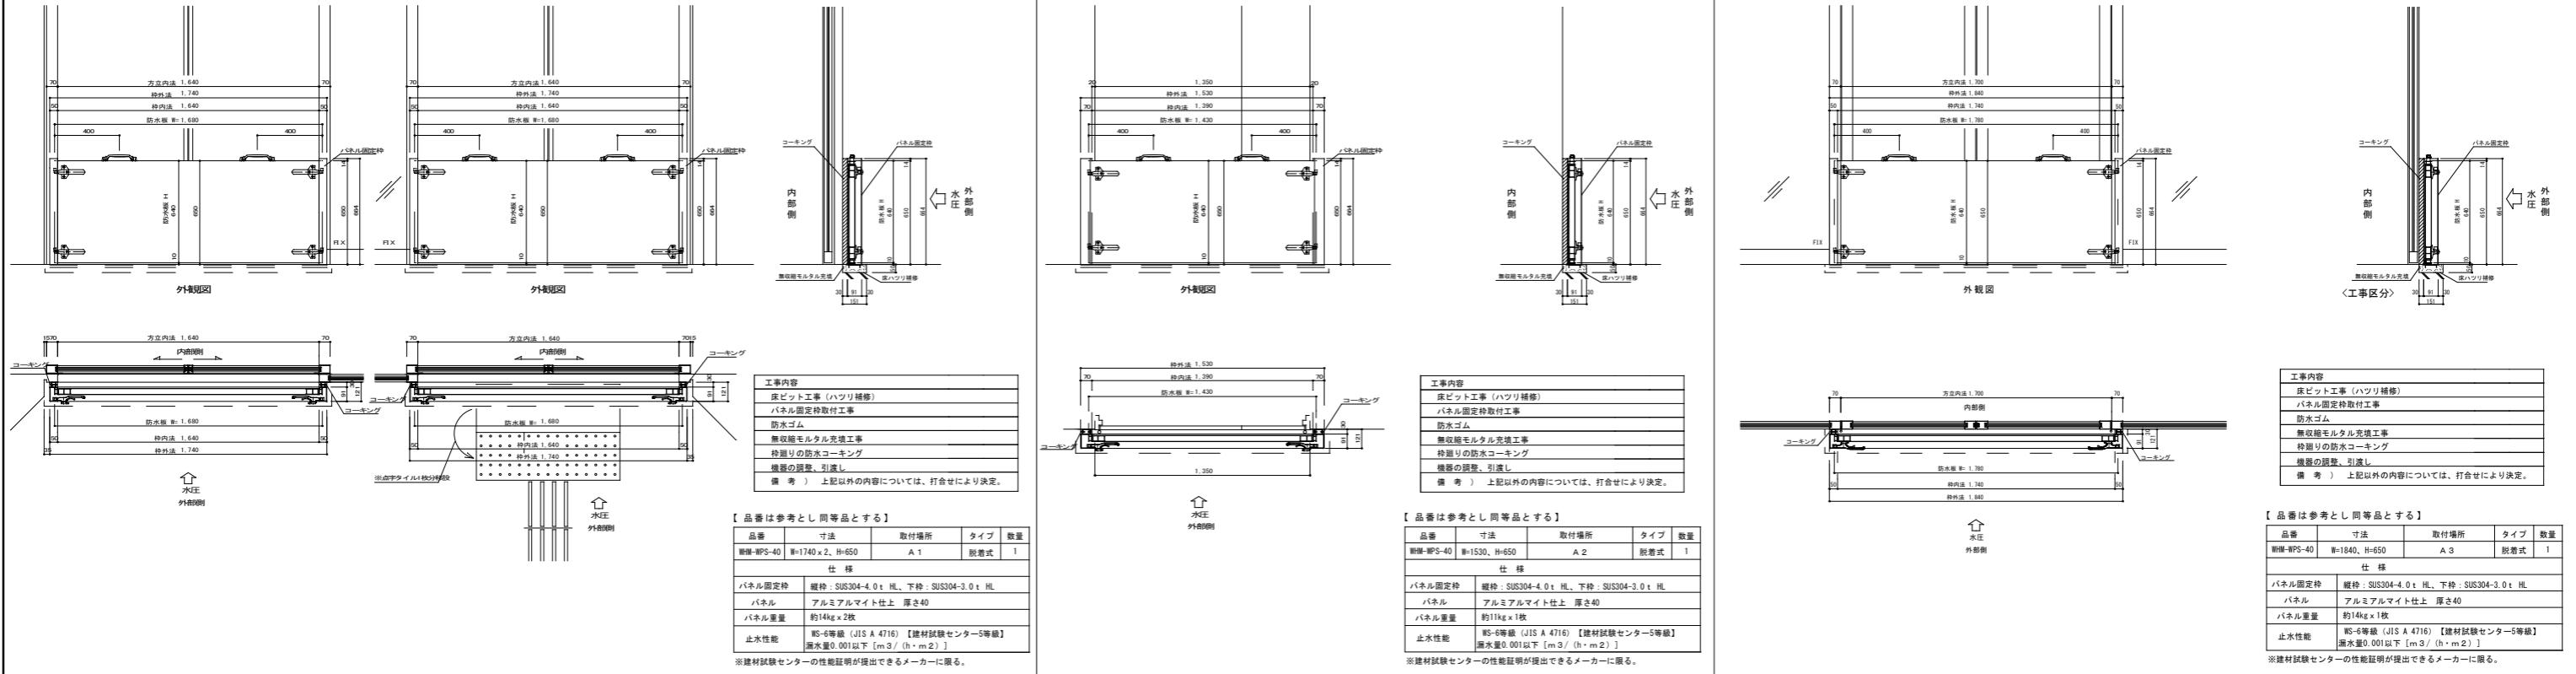



品番	寸法	取付場所	タイプ	数量
WBM-IPS-40	W=1740×2, H=650	A 1	脱着式	1
WBM-IPS-40	W=1530, H=650	A 2	脱着式	1
バネル固定栓	緯枠: SUS304-4.0 t HL, 下枠: SUS304-3.0 t HL			
バネル	アルミアルマイト仕上 厚さ40			
バネル重量	約14kg x 2枚			
止水性能	WS-5等級 (JIS A 4716) 【建材試験センター5等級】 漏水量0.001以下 [m³ / (h · m²)]			

\*建材試験センターの性能証明が提出できるメーカーに限る。


文字・数字 H=5.0

備 考			設計担当者	工事名	図面内容	縮尺(原図A1版)	縮尺(縮小A3版)
						A 建具表-1 (止水板詳細図)	S=1: 50 S=1: 20
				岩手県立久慈病院浸水対策ほか工事	設計年月 令和7年8月	区分 建築	No A-07

名 称	<b>A 5</b> FX袖外倒しランマ付両開きドア	S=1: 50	<b>A 6</b> FX袖外倒しランマ付両開き自動ドア	S=1: 50
寸 法	W=11445 H=3000		W=11150 H=3000	
付 属 物	OP、ベアガラス( 透明磨き板ガラス)		ドアエンジン、マットスイッチ、安全装置、ベアガラス( 透明磨き板ガラス)	
付属金物	ビボットヒンジ、押棒、ドアチェック、シリンドー錠		シリンドー錠	
使用場所	1階 待合廊下2		1階 風除室3	
数 量	1		1	
仕 上	シルバー		シルバー	
備考	枠見込 100、強化ガラス T12、T6		枠見込 100 強化ガラス T-7	
改修前		改修前	△	

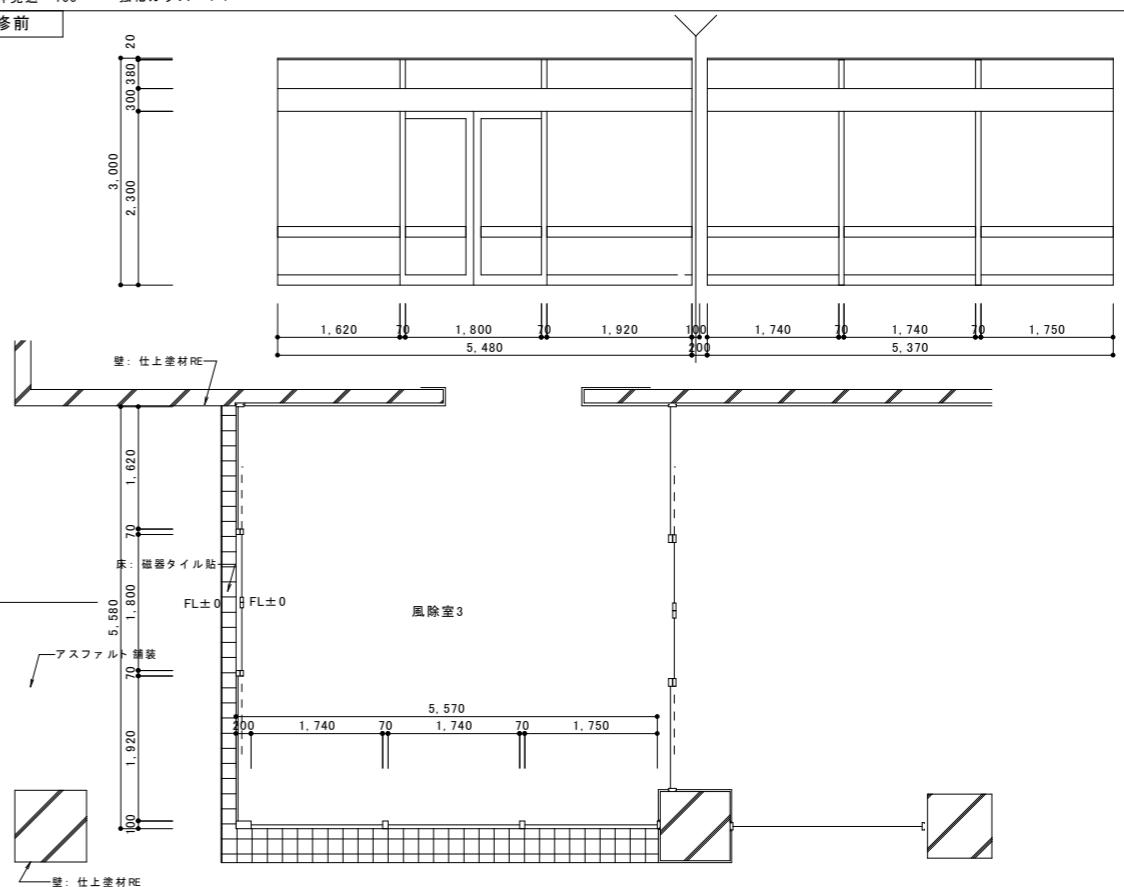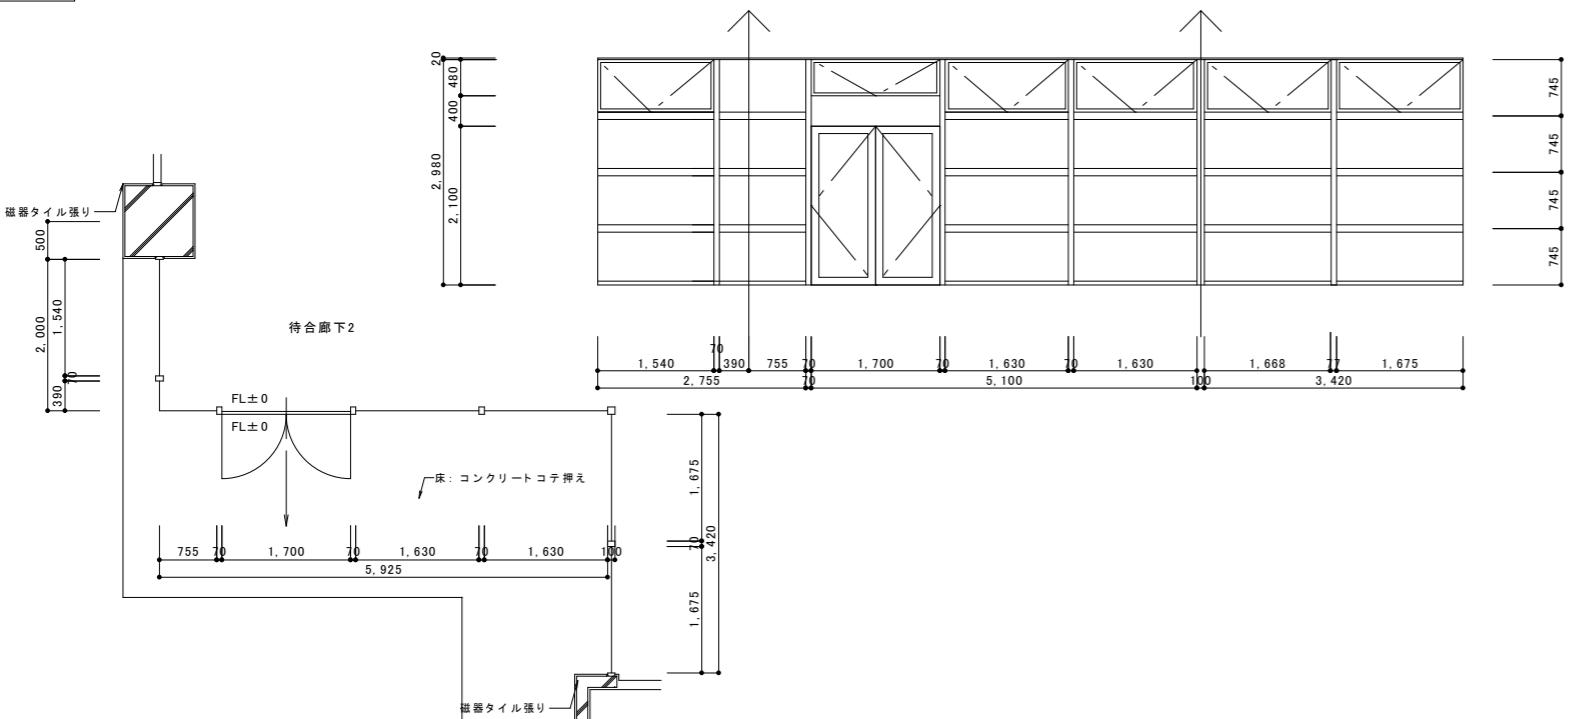


名 称	 止水板詳細図	S=1: 20	 止水板詳細図	S=1: 20	 止水板詳細図	S=1: 20
改修後			 改修後		 改修後	

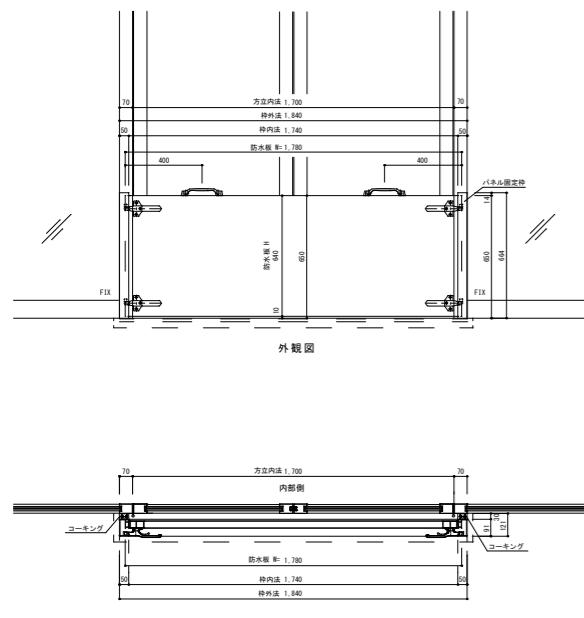


※強制試験による、各の性能証明が提出できる。

備考		上記以外の内容については、打消せにより決定。		
【品番は参考とし 同等品とする】				
品番	寸法	取付場所	タイプ	特徴
WHM-NPS-40	W=1840、H=650	A 4	脱着式	
仕様				
パネル固定側	継手：SUS304-4.0 t HL、下栓：SUS304-3.0 t HL			
パネル	アルミニウムマイナイト上厚さ40			
パネル重量	約14kg/枚			
止水性能	WS-6規格（JIS A 4716）[建築試験センターランク5等級]等級標準			
	標準仕様:0.010mm [最大仕様:2.0 / h.m.2.],			

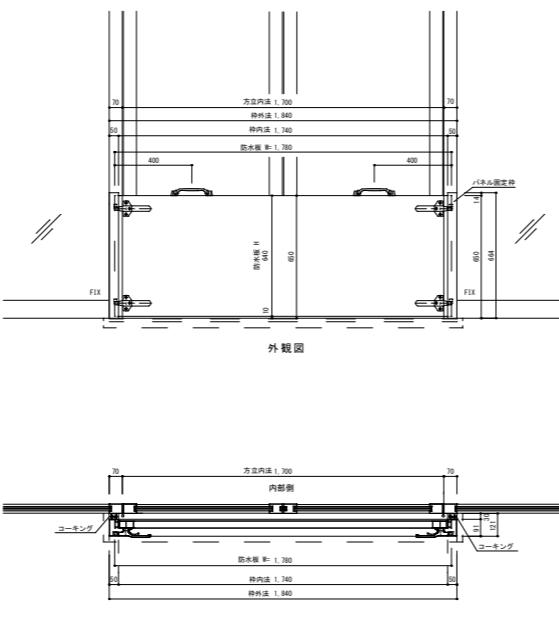

【品番は参考とし 同等品とする】				
品番	寸法	取付場所	タイプ	数量
衛衝-WPS-40	W=1840, H=650	A 5	脱着式	1
仕様				
パネル固定枠	縦枠 : SUS304-4.0 t HL、下枠 : SUS304-3.0 t HL			
パネル	アルミ複合板仕上	厚さ40		
パネル重量	約14kg x 1枚			
止水性能	WS-規格準拠 (JIS A 4716) 【材試試験センター等級】 漏水率: 0.012L/m <sup>2</sup> [m <sup>3</sup> / (h · m <sup>2</sup> ) ]			

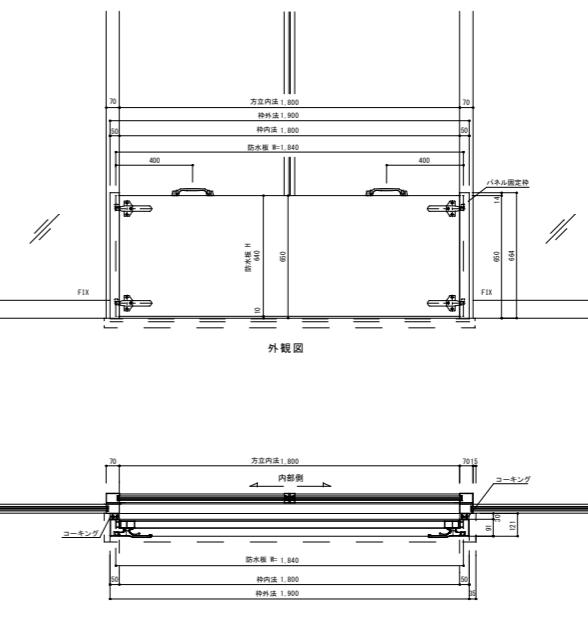

【品番は参考と同等品とする】				
品番	寸法	取付場所	タイプ	数量
WH-NPS-40	W=1900, H=650	A 6	脱着式	1
仕様				
バネ式固定脚	縦幅：SUS304-4.0 t HL 下枠：SUS304-3.0 t HL			
バネ式	アルミニウムライト仕上 厚さ40			
バネ式重量	約15kg x 1台			
止水性能	WS-NPS-40 (JIS A 4716) 【建材試験センター5等級】 漏水量 0.001lt/min [mm <sup>3</sup> (h・m <sup>2</sup> ) ]			

※建材試験センターの性能証明が提出できるメーカーに限る。



備考			設計担当者	工事名	図面内容	縮尺(原図A1版)	縮尺(縮小A3版)
A 建具表-2 (止水板詳細図)						S=1: 50 S=1: 20	S=1: 100 S=1: 40
岩手県立久慈病院浸水対策(ほか工事)				設計年月	令和7年8月	区分	建築
					No.		A-08

名 称 **A-7** 止水板詳細図 S=1: 20 **A-8** 止水板詳細図 S=1: 20 **A-9** 止水板詳細図 S=1: 20



**改修後**
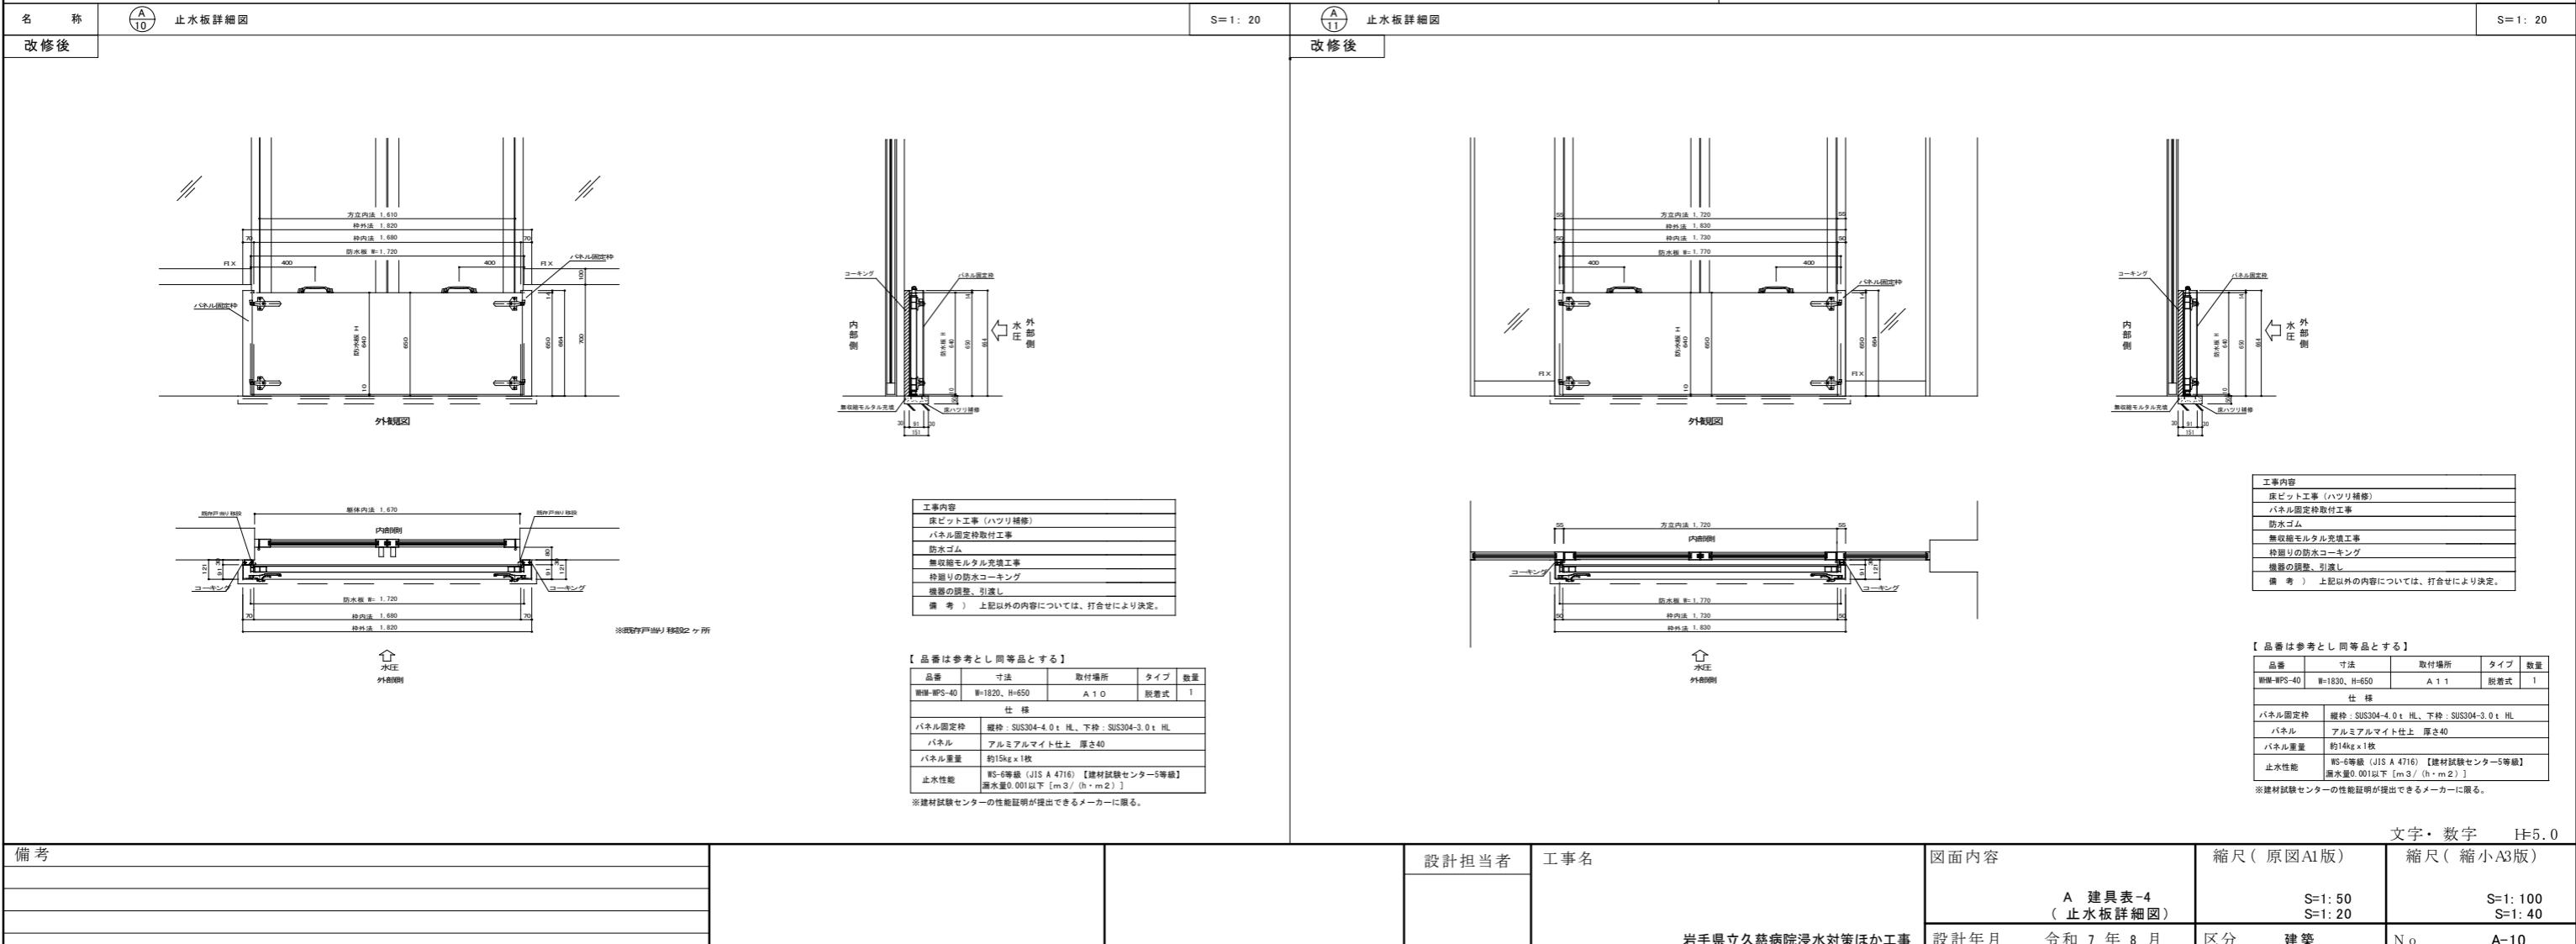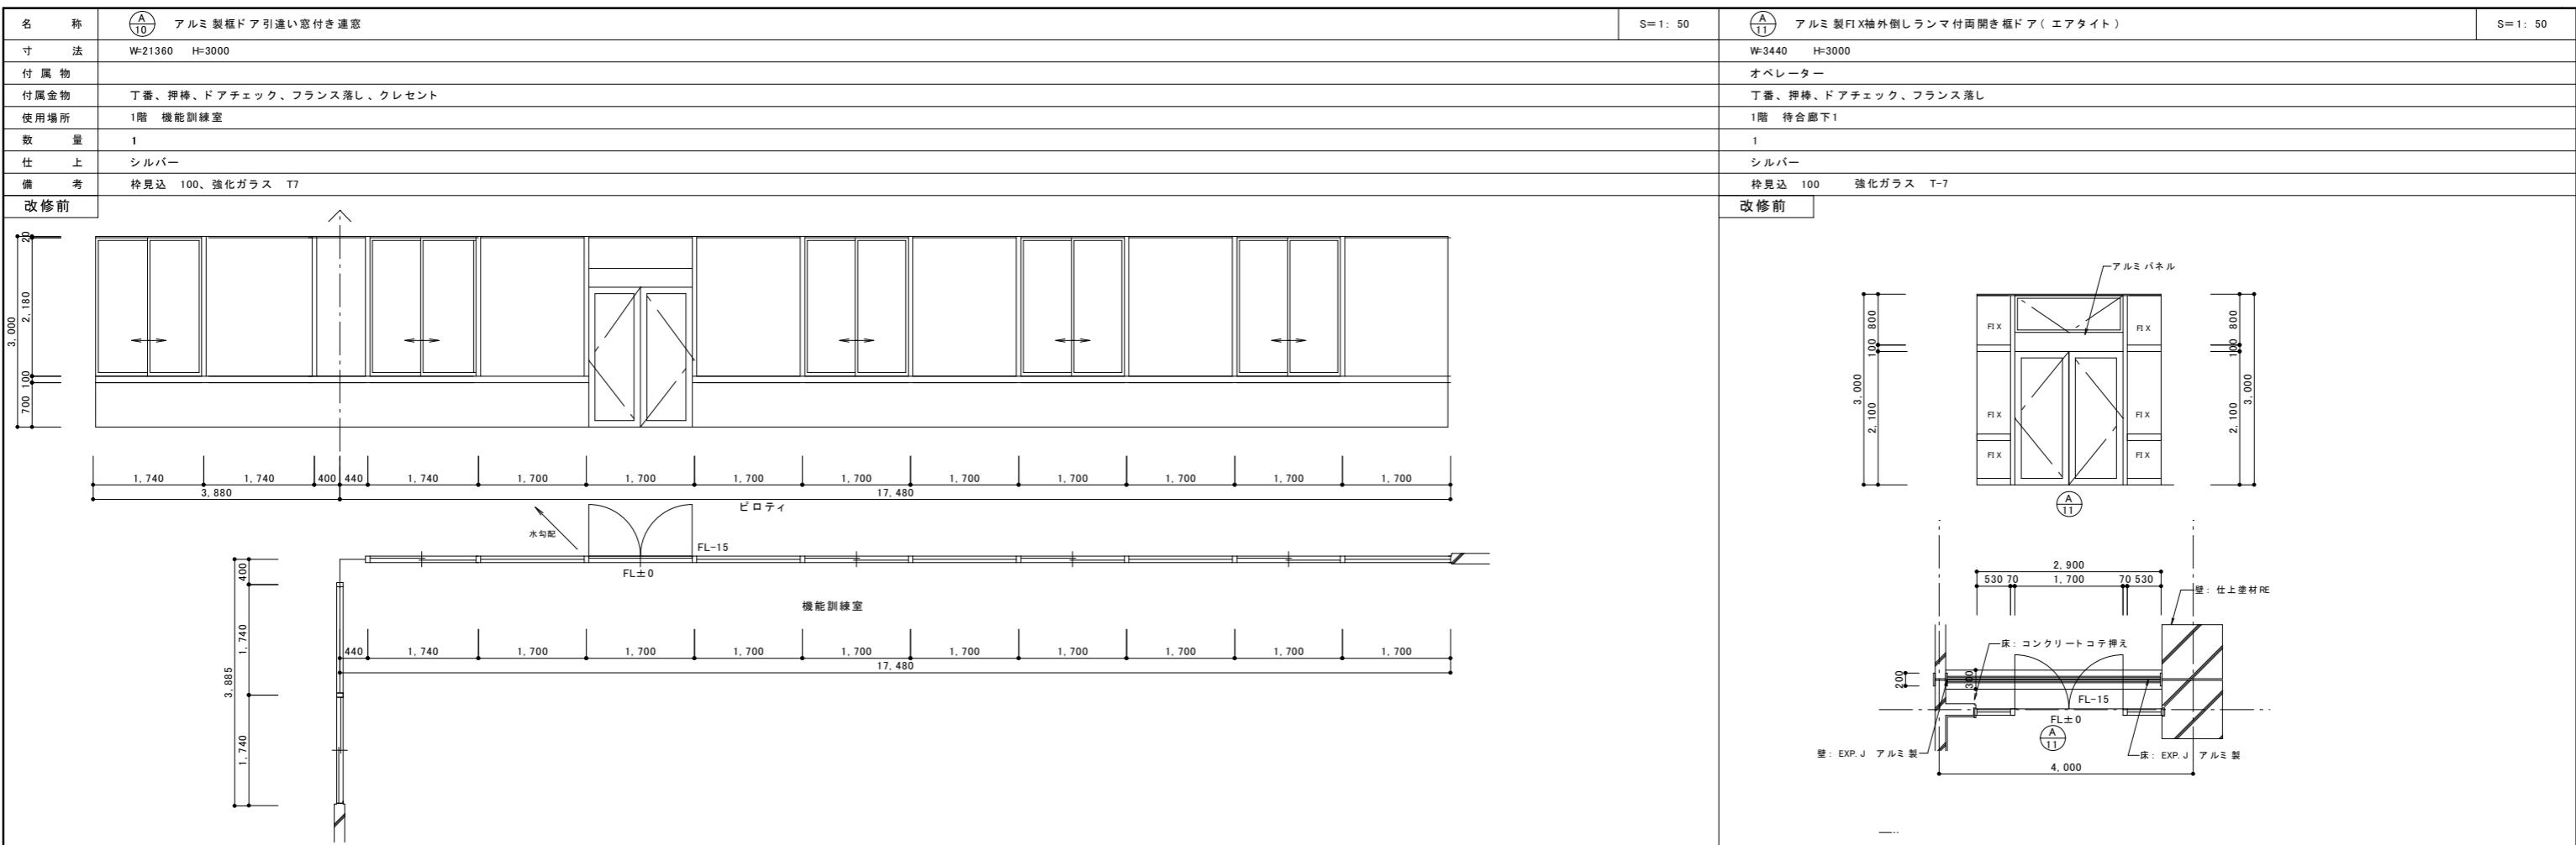
<img alt="Technical drawings showing the detailed construction of a waterproofing board (止水板) for a foundation wall. The drawings include side views (外側図), top-down views (平面図), and cross-sections (断面図



※建材試験センターの性能証明が提出できるメーカーに限る。		※建材試験センターの性能証明が提出できるメーカーに限る。		文字・数字 H=5.0	
備考		設計担当者	工事名 岩手県立久慈病院浸水対策ほか工事	図面内容 A 建具表-3 (止水板詳細図)	縮尺(原図A1版)
					S=1:50
					S=1:20
					S=1:40
設計年月 令和7年8月		区分	建築	No	A-09



名 称	(A) 片開きスチールフラッシュドア	S=1: 50	(A) アルミ製外倒しランマ付両開き框ドア	S=1: 50	(A) アルミ製外倒しランマ付引き分け框戸	S=1: 50
寸 法	W=850 H=2100		W=2180 H=2980		W=1700 H=2980	
付 属 物			オペレーター		オペレーター	
付属金物	丁番、シリナー錠、ドアクローザー、戸当たり、レバーハンドル		丁番、レバーハンドル、ドアチェック、シリナー錠、フランス落し		引手、吊り金具、シリナー錠	
使 用 場 所	1階 標本室		1階 廊下		1階 廊下	
数 量	1		1		1	
仕 上	SOP		シルバー		シルバー	
備 考	枠見込 70		枠見込 100 強化ガラス T-7		枠見込 100 強化ガラス T-7	
改修前					改修前	

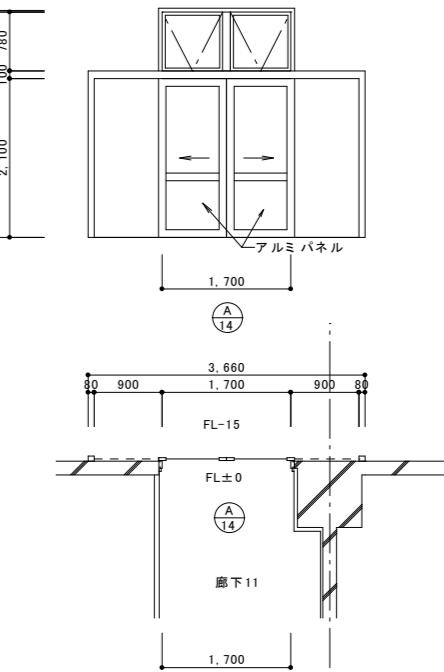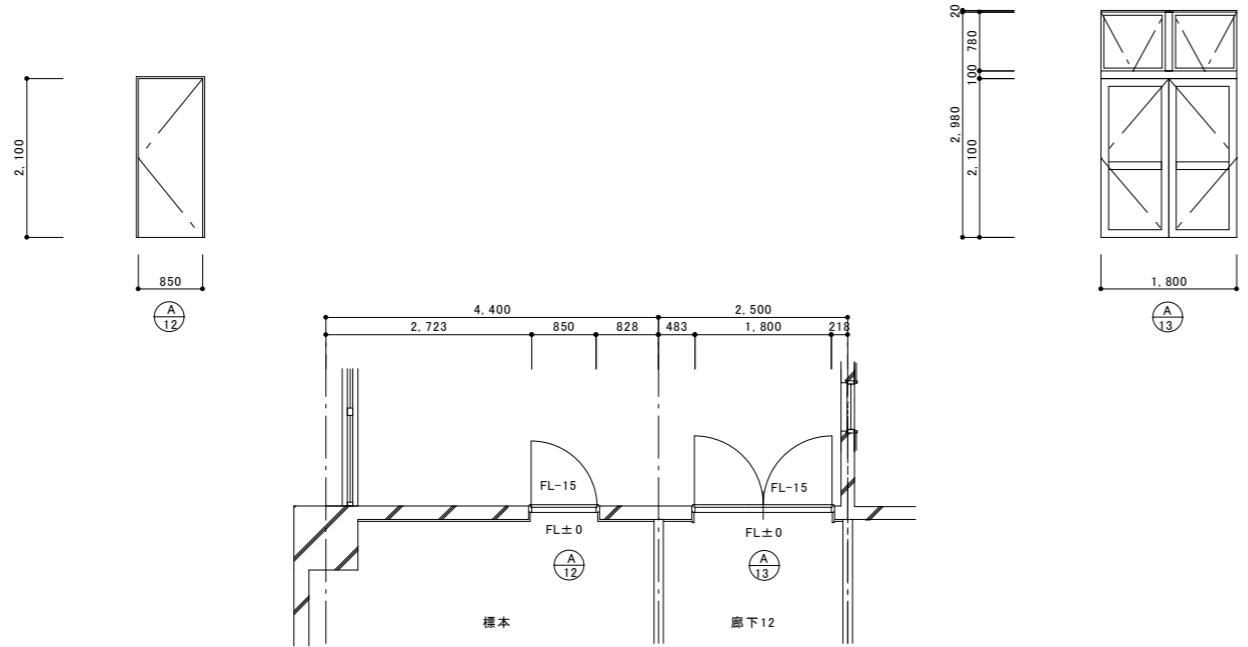




名 称	(A) 止水板詳細図	S=1: 20	(A) 止水板詳細図	S=1: 20	(A) 止水板詳細図	S=1: 20
改修後			改修後		改修後	

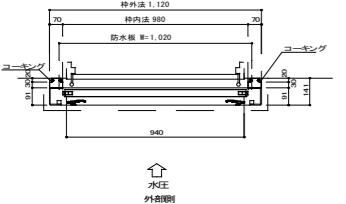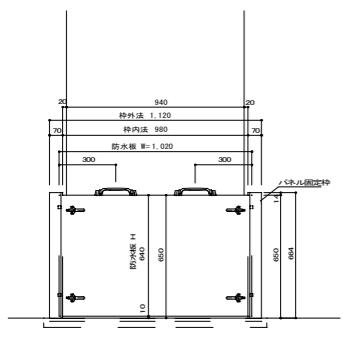

工事内容				
床ビット工事 (ハツリ補修)				
パネル固定取付工事				
防水ゴム				
無収縮モルタル充填工事				
栓固りの防水コーキング				
機器の設置、引渡し				
備考 ) 上記以外の内容については、打合せにより決定。				

【品番は参考とし同等品とする】				
品番	寸法	取付場所	タイプ	数量
新規-NPS-40	W=1120, H=650	A 12 脱着式	I	1
仕様				
パネル固定栓	締径 : SUS304-4.0 t HL、下栓 : SUS304-3.0 t HL			
パネル	アルミアルミイト仕上 厚さ40			
パネル重量	約8kg x 1枚			
止水性能	WS-6等級 (JIS A 4716) 【建材試験センター5等級】 漏水量0.001以下 [m3 / (h · m2)]			



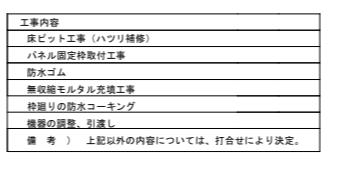
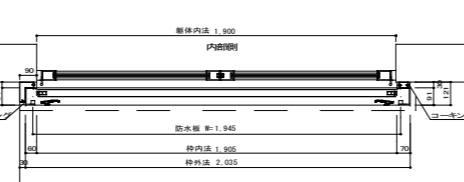
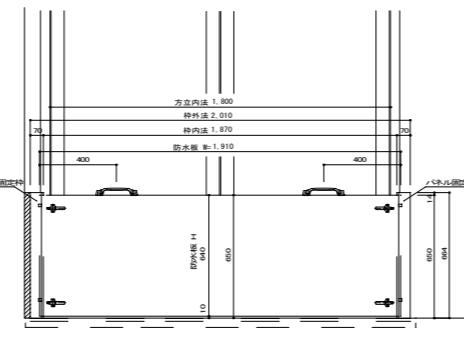
\*建材試験センターの性能証明が提出できるメーカーに限る。



工事内容				
床ビット工事 (ハツリ補修)				
パネル固定取付工事				
防水ゴム				
無収縮モルタル充填工事				
栓固りの防水コーキング				
機器の設置、引渡し				
備考 ) 上記以外の内容については、打合せにより決定。				

【品番は参考とし同等品とする】				
品番	寸法	取付場所	タイプ	数量
新規-NPS-40	W=2035, H=650	A 13 脱着式	I	1
仕様				
パネル固定栓	締径 : SUS304-4.0 t HL、下栓 : SUS304-3.0 t HL			
パネル	アルミアルミイト仕上 厚さ40			
パネル重量	約15kg x 1枚			
止水性能	WS-6等級 (JIS A 4716) 【建材試験センター5等級】 漏水量0.001以下 [m3 / (h · m2)]			

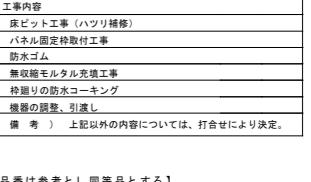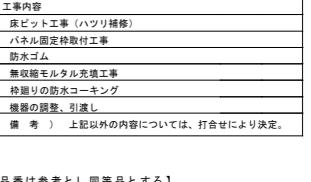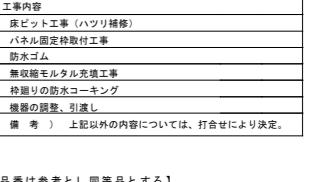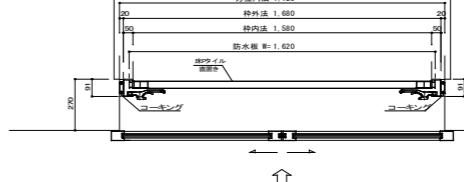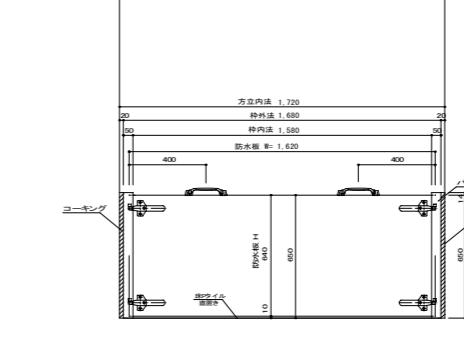\*建材試験センターの性能証明が提出できるメーカーに限る。




【品番は参考とし同等品とする】				
品番	寸法	取付場所	タイプ	数量
新規-NPS-40	W=1680, H=650	A 14 脱着式	I	1
仕様				
パネル固定栓	締径 : SUS304-4.0 t HL、下栓 : SUS304-3.0 t HL			
パネル	アルミアルミイト仕上 厚さ40			
パネル重量	約14kg x 1枚			
止水性能	WS-6等級 (JIS A 4716) 【建材試験センター5等級】 漏水量0.001以下 [m3 / (h · m2)]			































































































\*建材試験センターの性能証明が提出できるメーカーに限る。

備 考		設計担当者	工事名	図面内容	縮尺(原図A1版)	縮尺(縮小A3版)
			A 建具表-5 (止水板詳細図)	S=1: 50 S=1: 20	S=1: 100 S=1: 40	
			岩手県立久慈病院浸水対策ほか工事	設計年月 令和7年8月	区分 建築	No A-11

文字・数字 H=5.0

名 称	(A-15) アルミ 製外倒し ランマ付引き分け框戸	S=1: 50	(A-16) 親子開きスチールフラッシュドア	S=1: 50	(A-17) ステンレス製両開きドア	S=1: 50	
寸 法	W=1700 H=2980		W=1700 H=2100				
付 属 物	オペレーター						
付属金物	引手、吊り金具、シリンダー錠		丁番、レバーハンドル、シリンダー錠、フランス落し		ヒンジ、押棒、シリンダー錠		
使用場所	1階 廊下		1階 前室		1階 换気口		
数 量	1		1		1		
仕 上	シルバー		SOP		ステンレス HL SUS304 t = 2.0		
備 考	枠見込 100 強化ガラス T-7		枠見込 70 網入りガラス 厚6.8mm		枠見込 100、強化ガラス T12		
改修前		改修前					

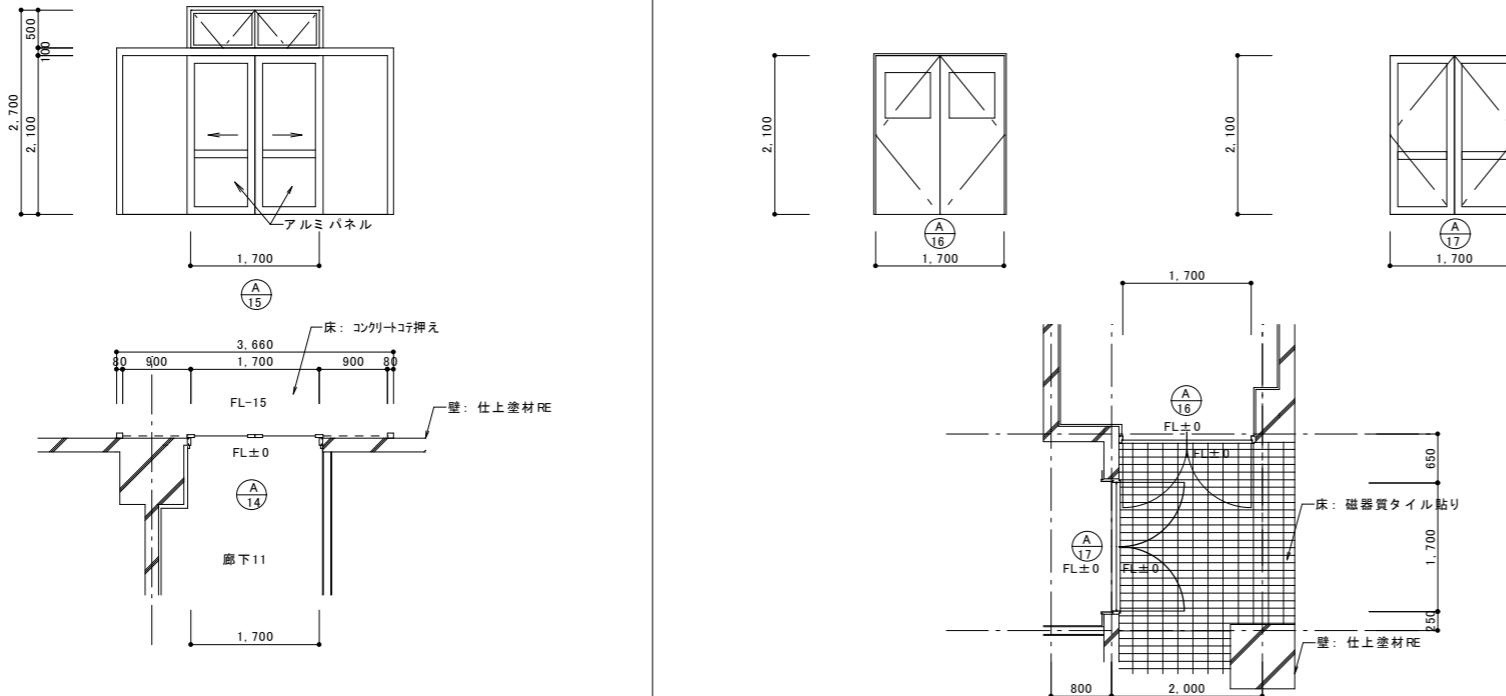

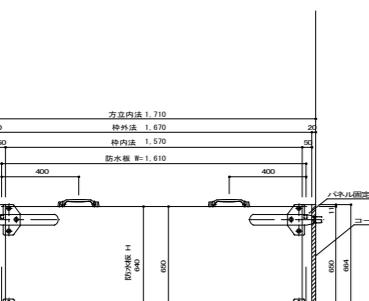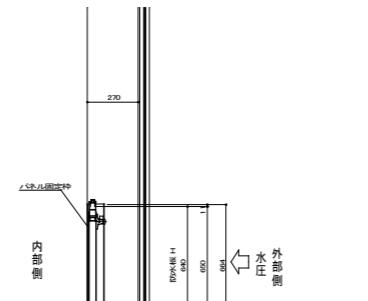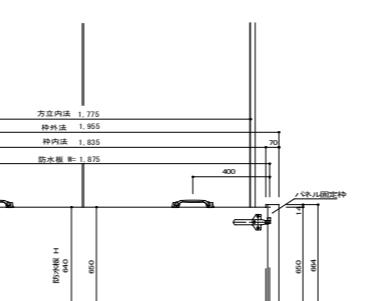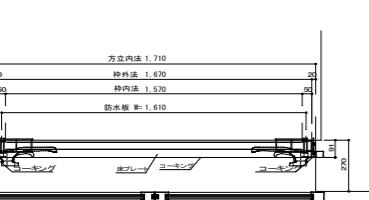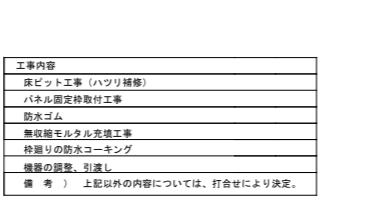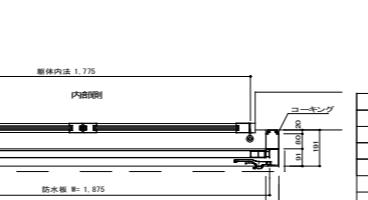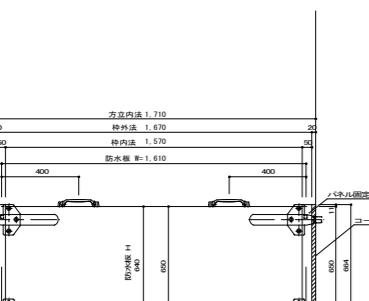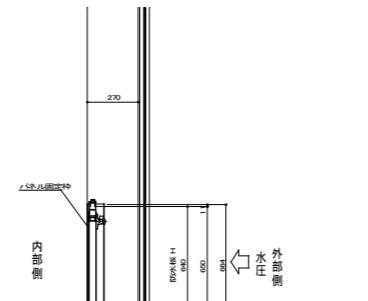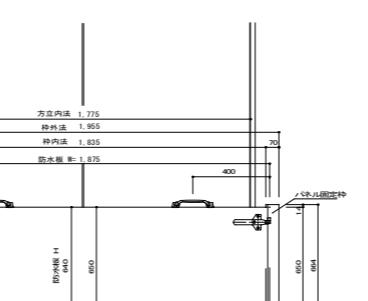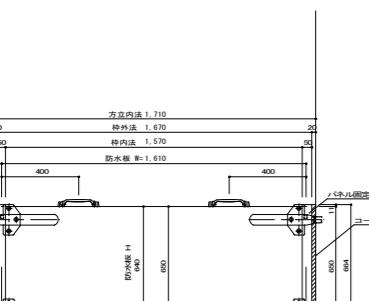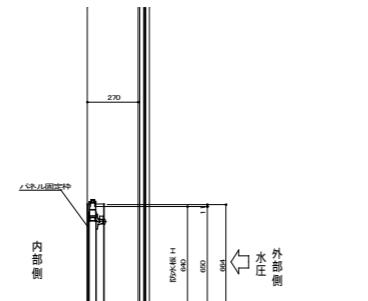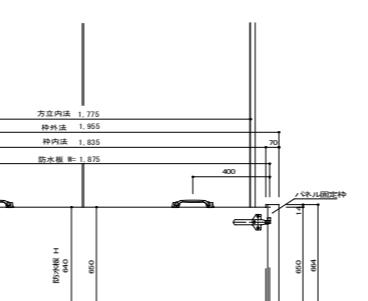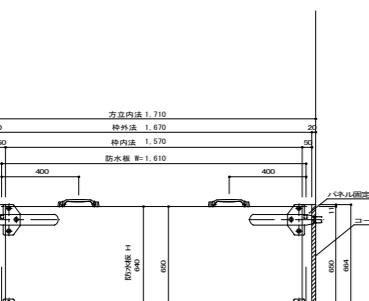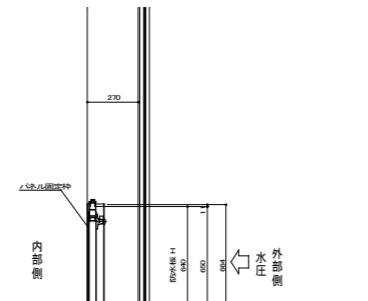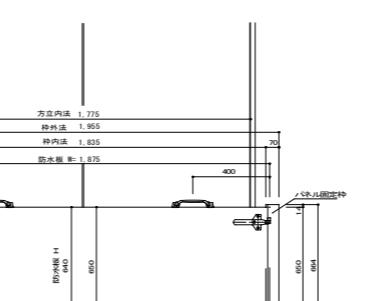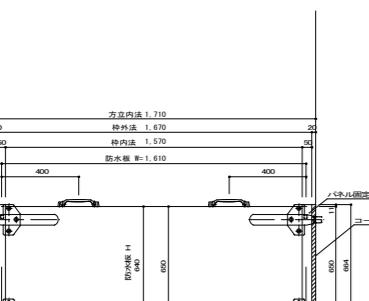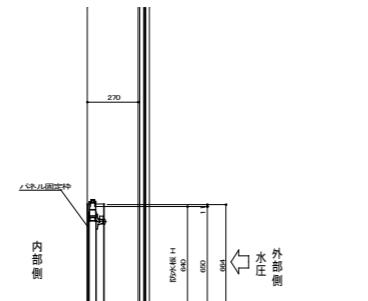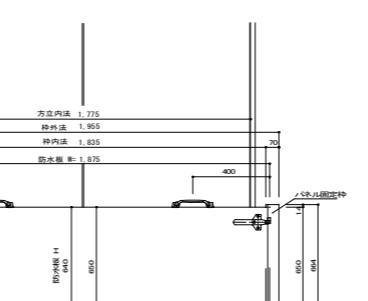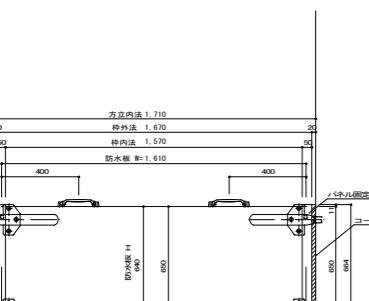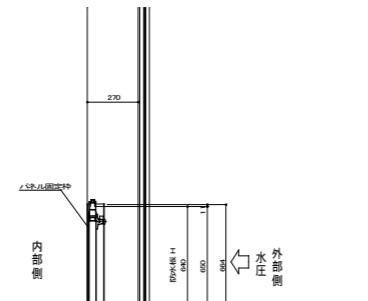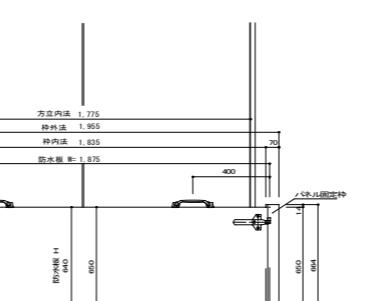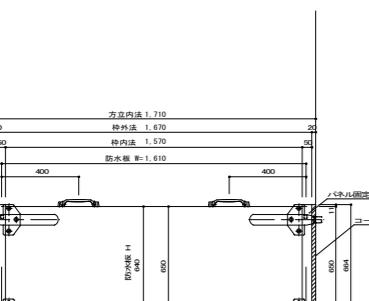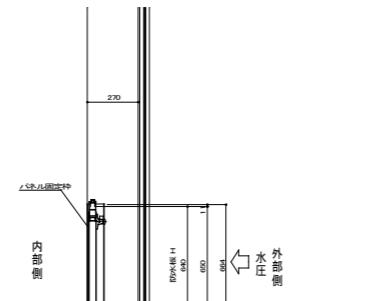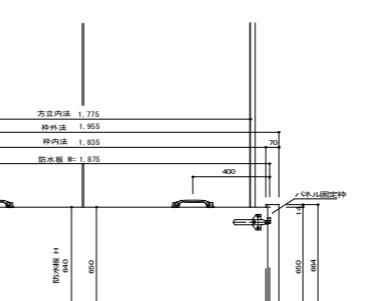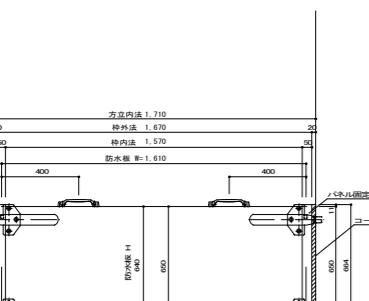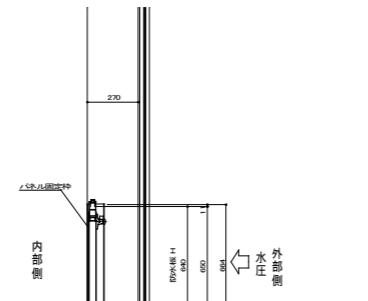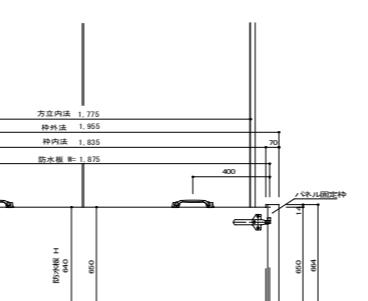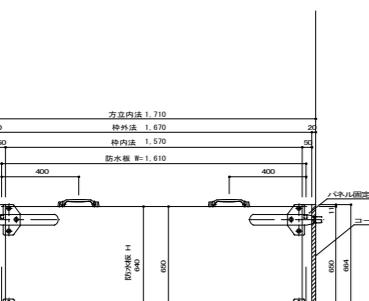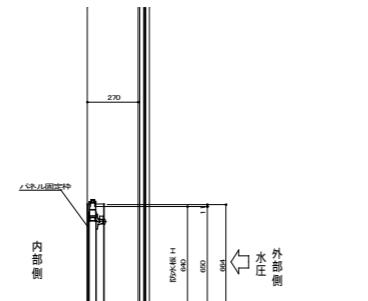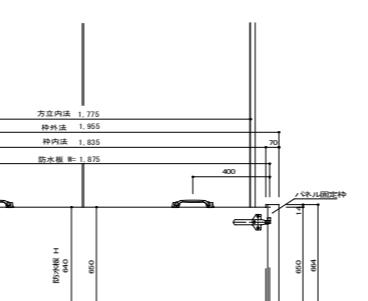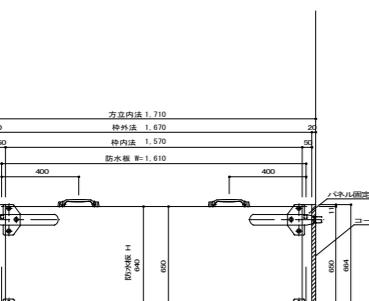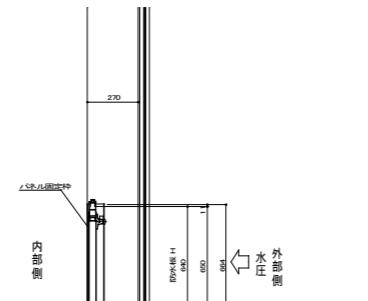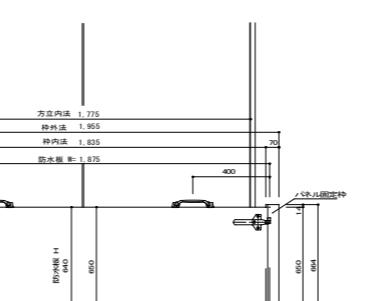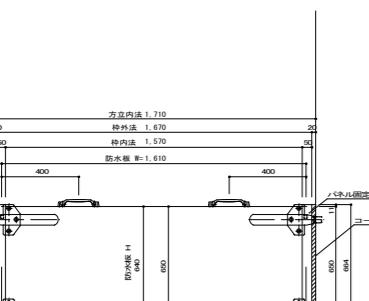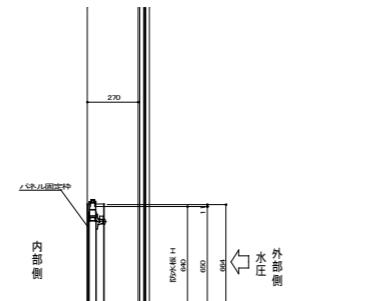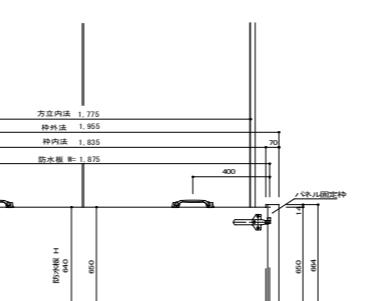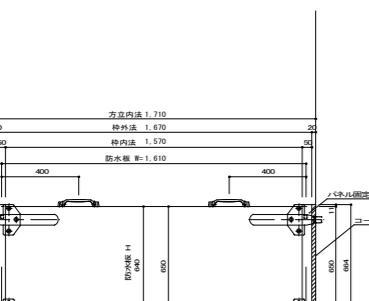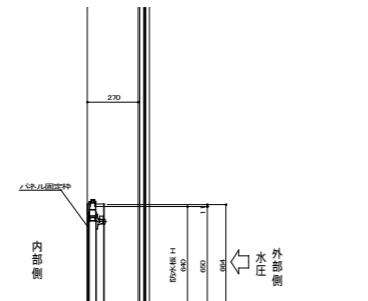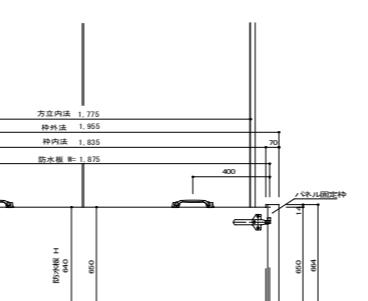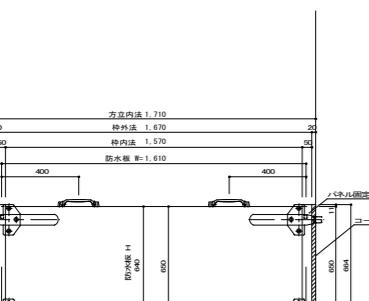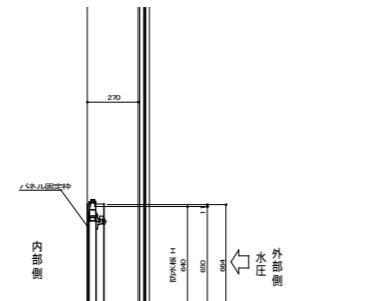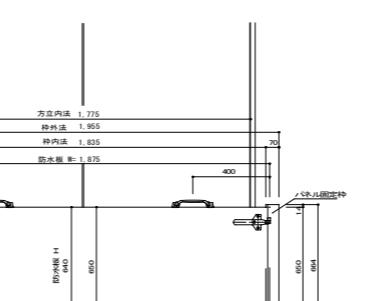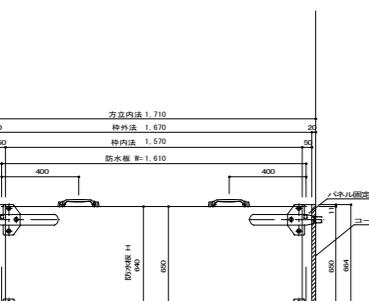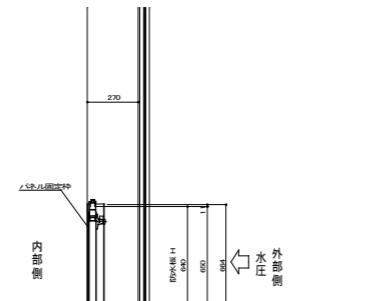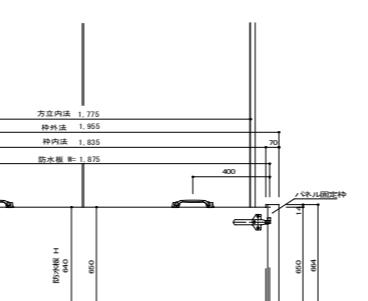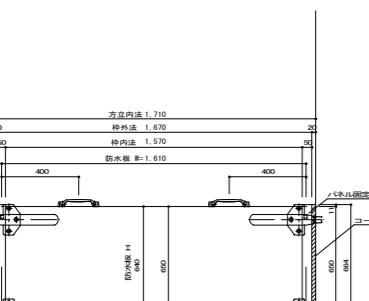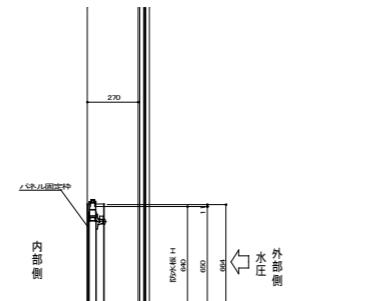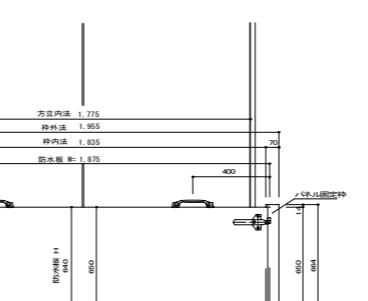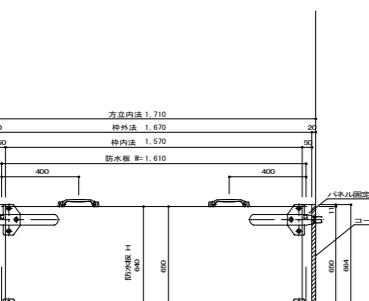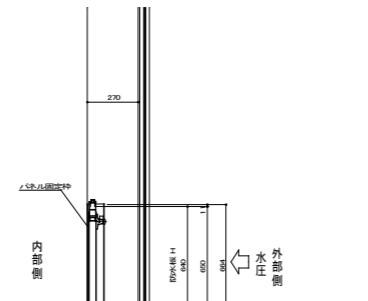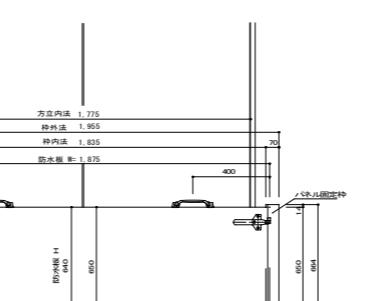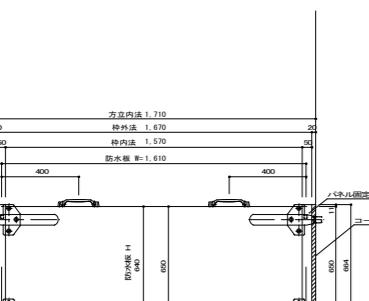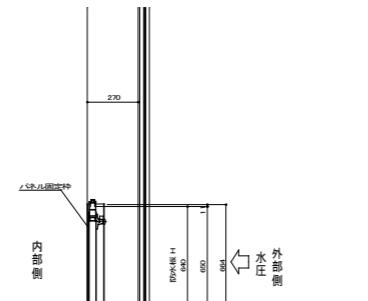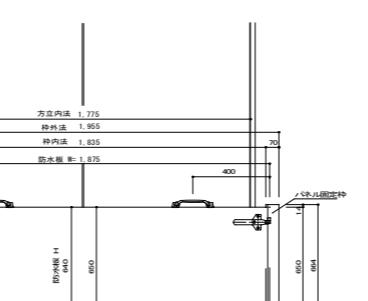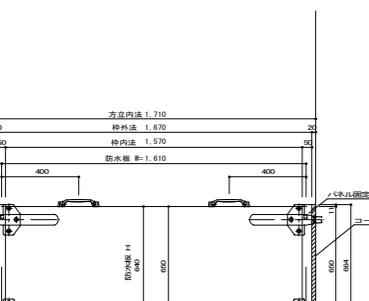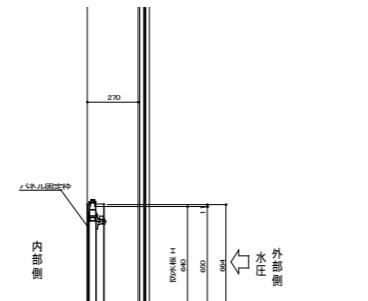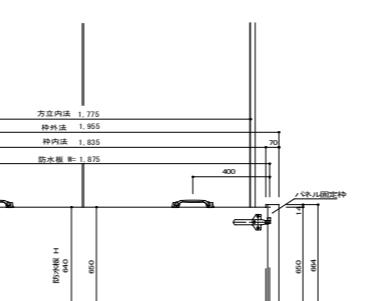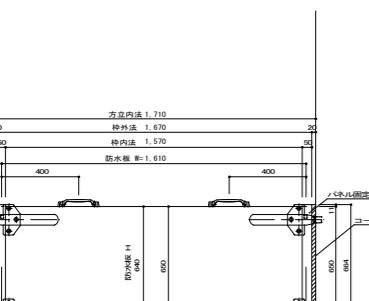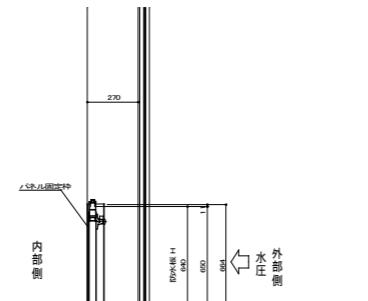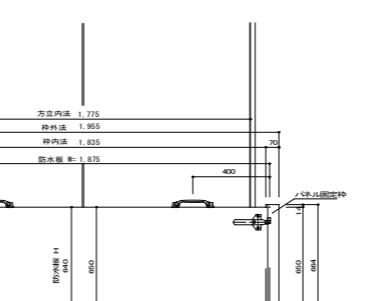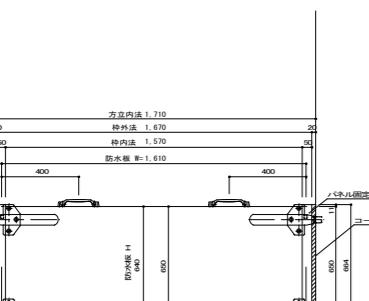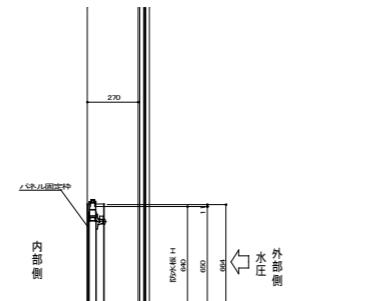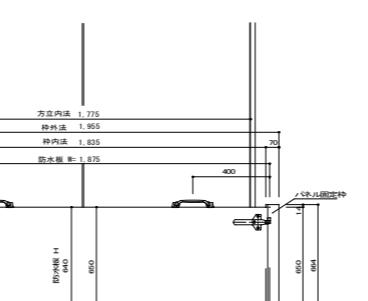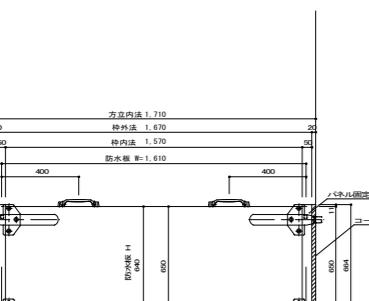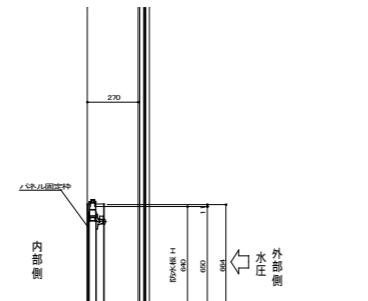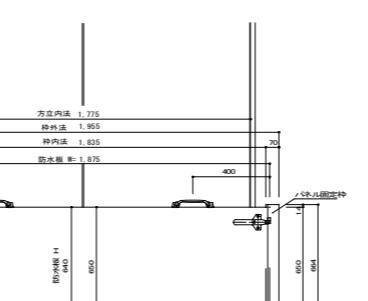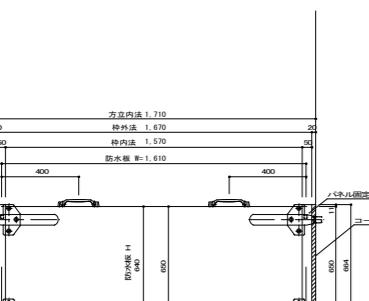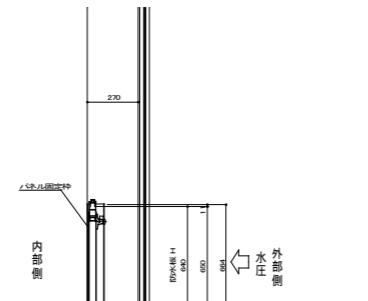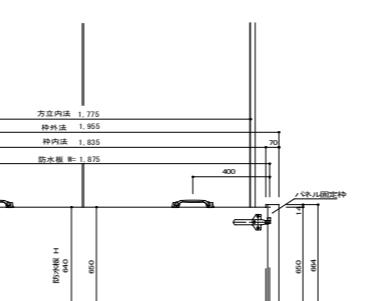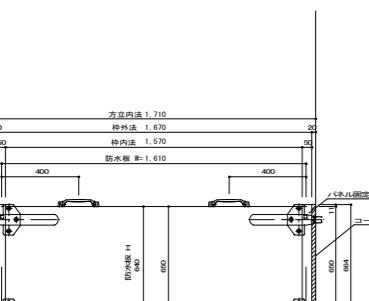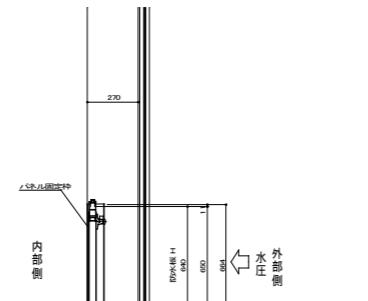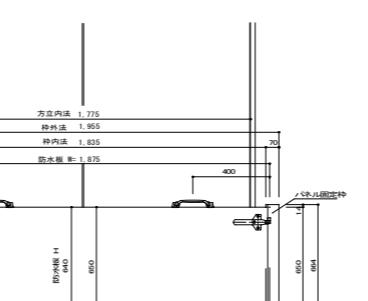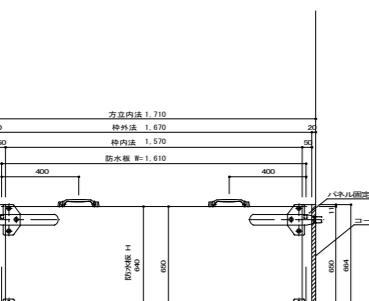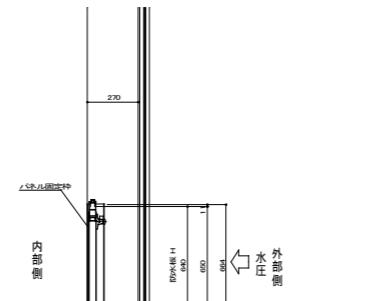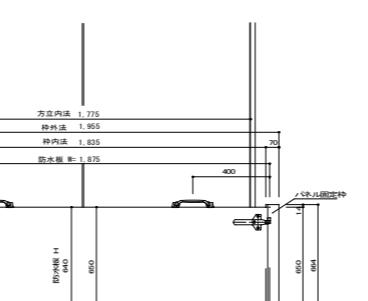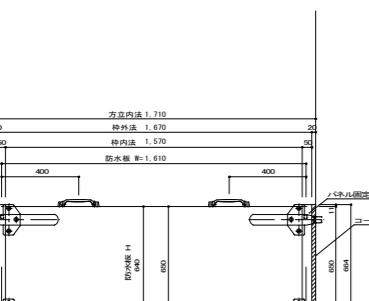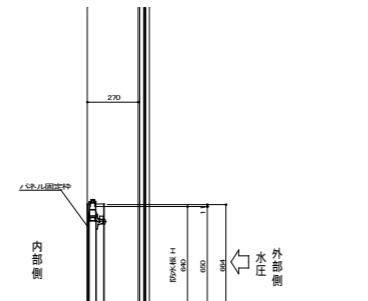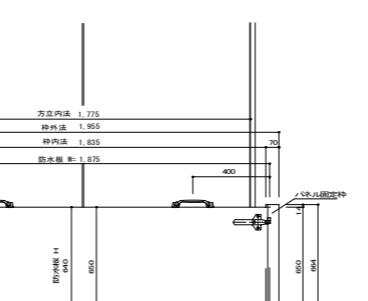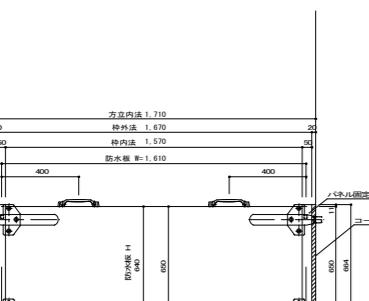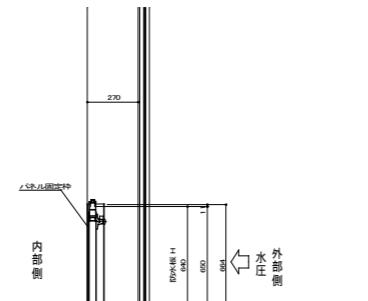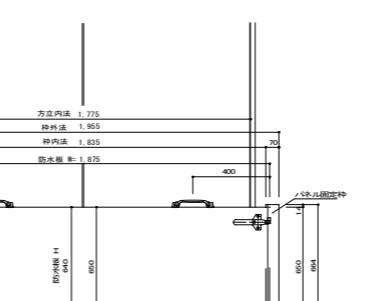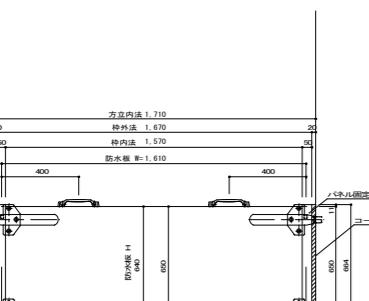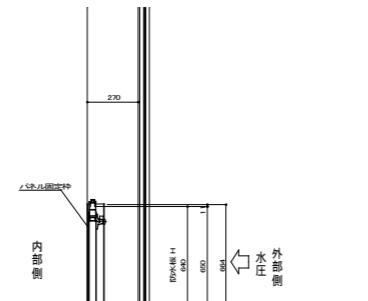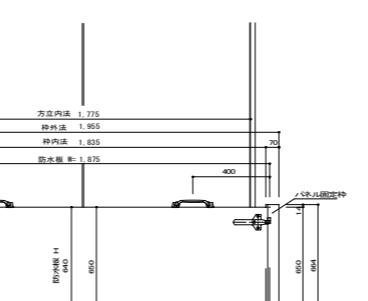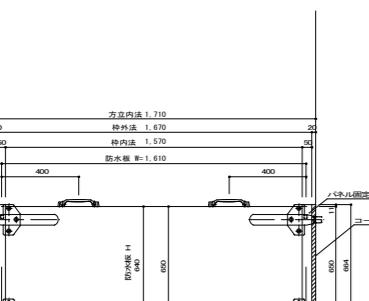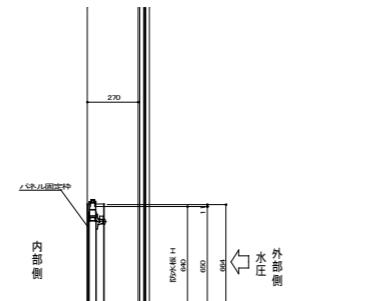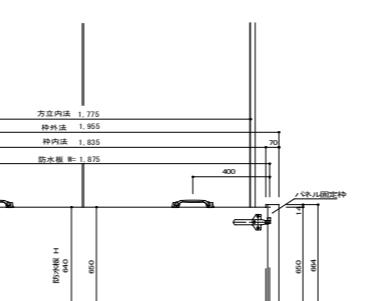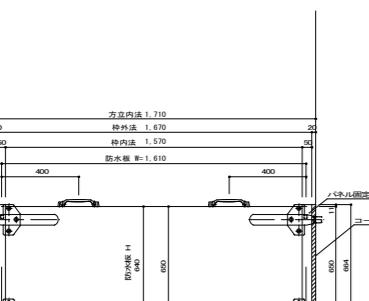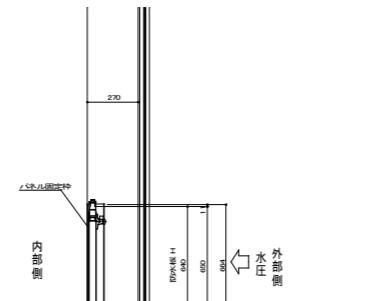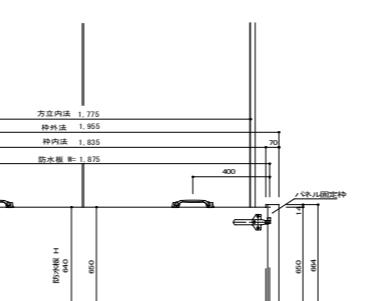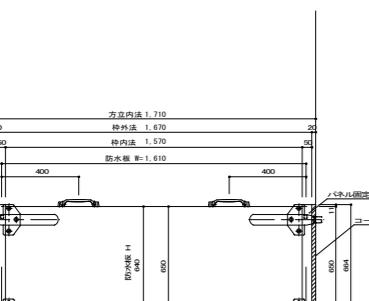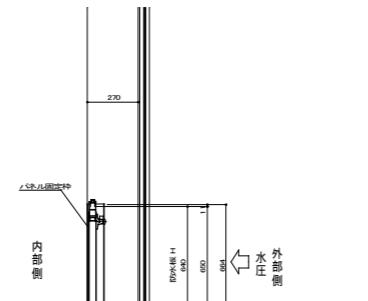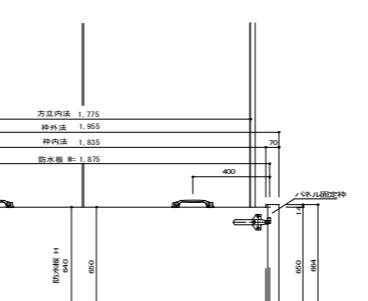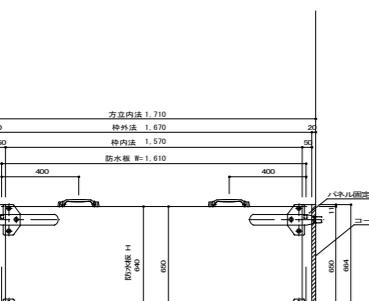
名 称	A 15 止水板詳細図	S=1: 20	A 16 止水板詳細図	S=1: 20	A 17 止水板詳細図	S=1: 20
改修後						
						
						
						
						
						
						
						
						
						
						
						
						
						
						
						
						
						
						
						
						
						
						
						
						
						
						
						
						
						
						
		<img alt="Technical drawing A-16 showing the modified waterproofing plate detail. It includes dimensions like 1775, 1965, 1835, 1875, and various thicknesses. Labels indicate 'ヨーキング' (Y				

\*建材試験センターの性能証明が提出できるメーカーに限る。


文字・数字 H5.0

備考			設計担当者	工事名	図面内容	縮尺(原図A1版)	縮尺(縮小A3版)
					A 建具表-6 (止水板詳細図)	S=1:50 S=1:20	S=1:100 S=1:40
					岩手県立久慈病院浸水対策工事	設計年月	区分
					令和7年8月	建築	No A-12

名 称	 ステンレス製排煙窓付片引き自動ドア	S=1: 50	 片開きスチールフラッシュドア	S=1: 50	 片開きスチールフラッシュドア		S=1: 50
寸 法	W=2110 H=2980		W=900 H=2100		W=900 H=2100		
付 属 物	オペレーター						
付属金物	ドアエンジン、センサースイッチ		丁番、レバーハンドル、シリンダー錠		丁番、レバーハンドル、シリンダー錠		
使用場所	1階 風除室2		1階 EV機械室2		1階 空調機械室		
数 量	1		1		1		
仕 上	ステンレス HL SUS304 t = 2.0		SOP		SOP		
備考	枠見込 100 強化ガラス T-12		枠見込 100		枠見込 100		
改修前			改修前				

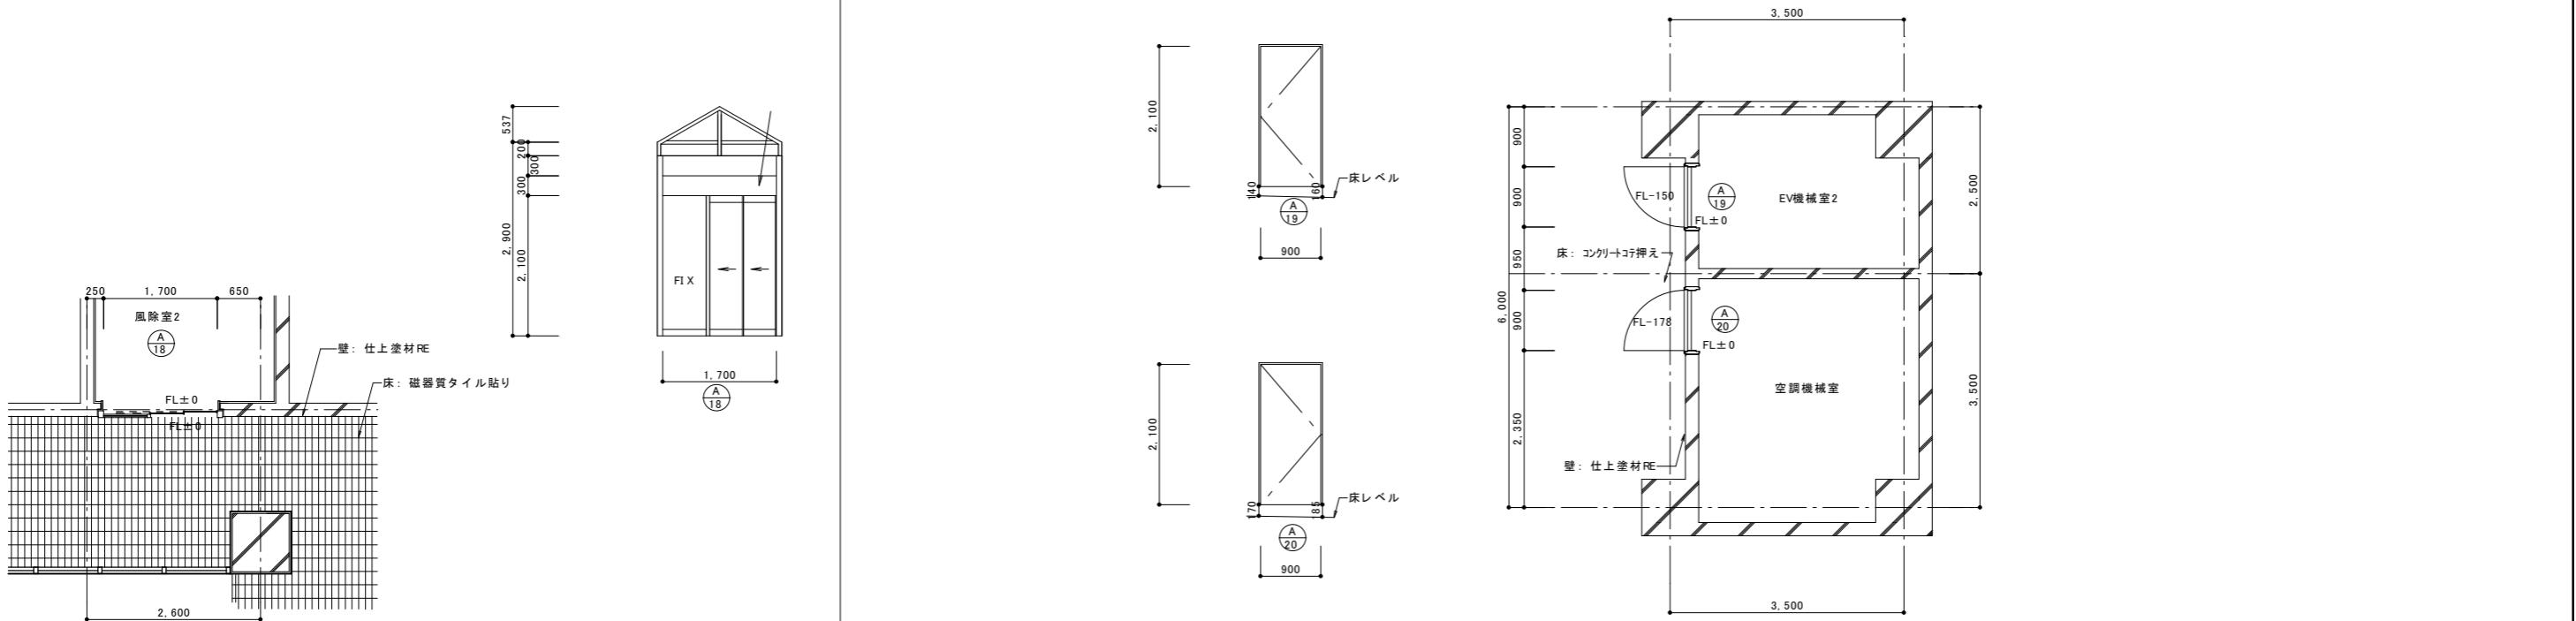





名 称	(A-18) 止水板詳細図	S=1: 20	(A-19) 止水板詳細図	S=1: 20	(A-20) 止水板詳細図	S=1: 20
改修後		改修後		改修後		改修後






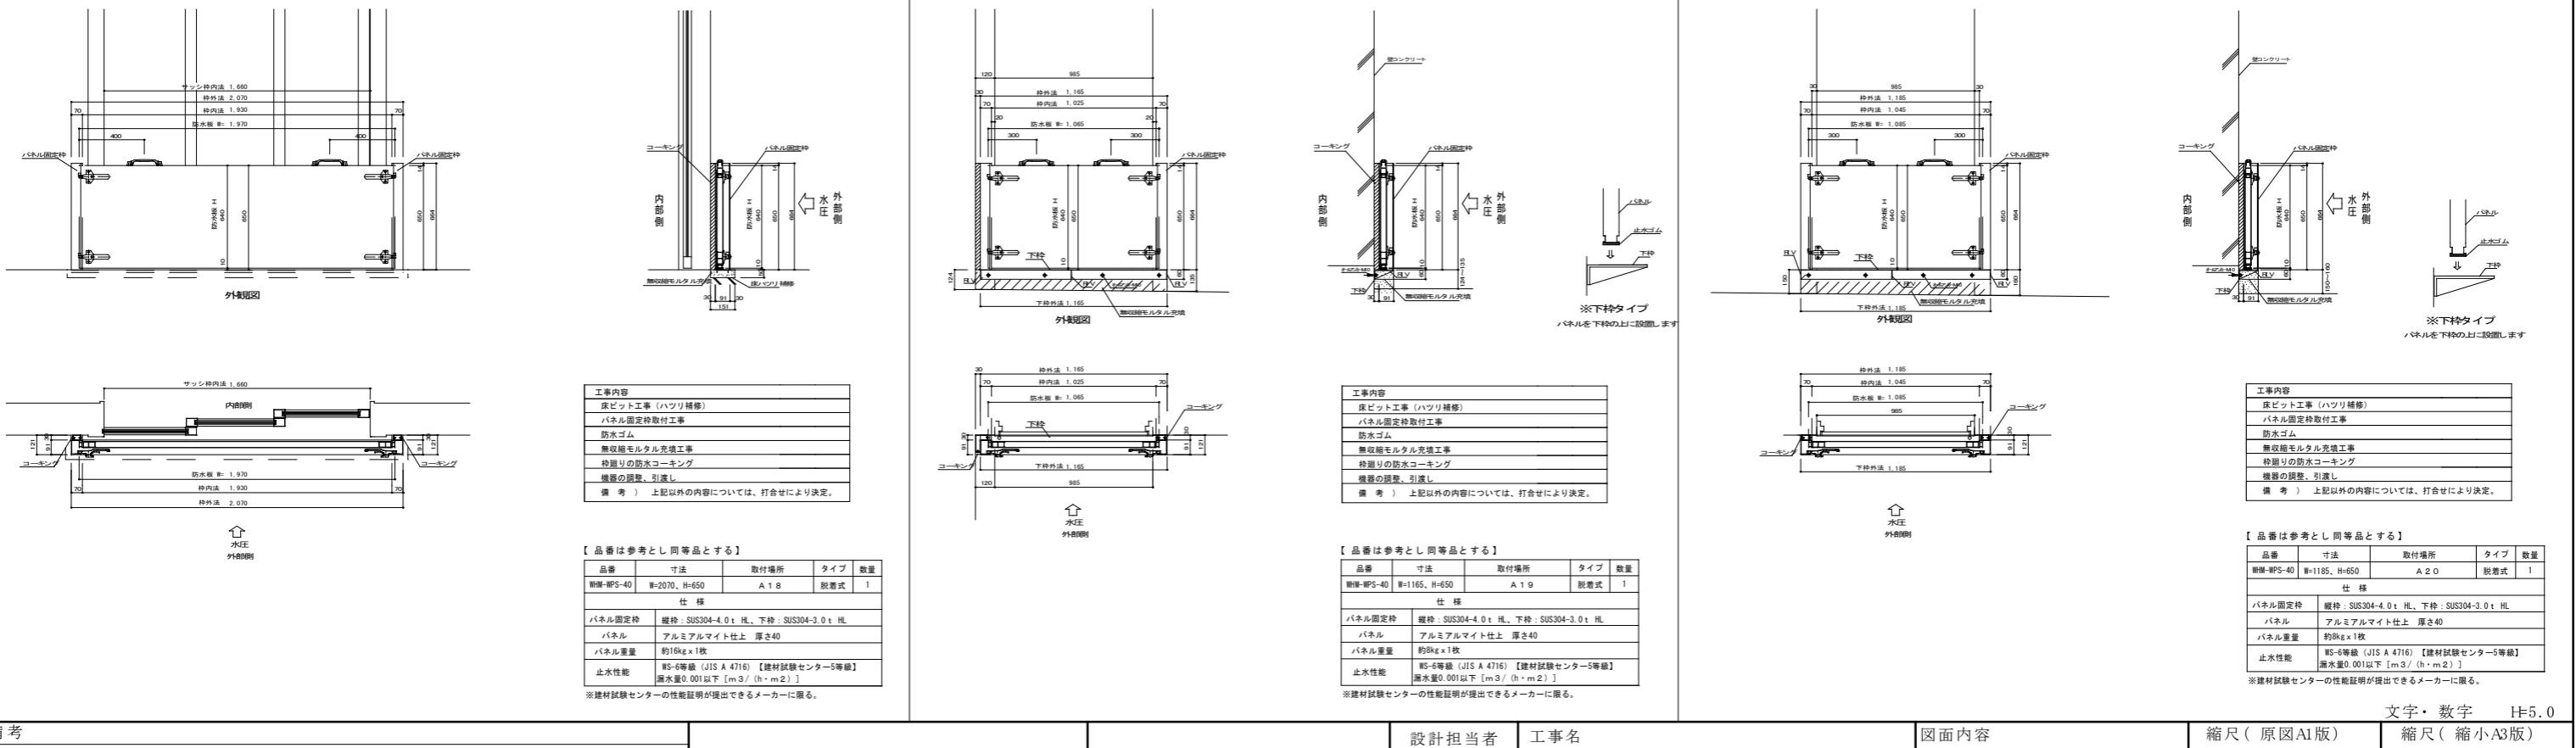


備考			設計担当者	工事名	図面内容 A 建具表-7 (止水板詳細図)	縮尺(原図A1版) S=1: 50 S=1: 20	縮尺(縮小A3版) S=1: 100 S=1: 40	
				岩手県立久慈病院浸水対策工事	設計年月 令和 7 年 8 月	区分	建築	No A-13

名 称	 親子開きスチールフラッシュドア	S=1: 50	 片開きスチールフラッシュドア	S=1: 50	 外倒しランマ付片開き枠ドア付段窓	S=1: 50
寸 法	W=1250 H=2100		W=850 H=2100		W=12670 H=2700	
付 属 物						
付属金物	丁番、レバーハンドル、フランス落し、シリンダー錠、ドアクローザー、ストッパー		丁番、シリンダー錠、ドアクローザー、戸当たり、レバーハンドル		丁番、シリンダー錠、ドアクローザー、戸当たり、レバーハンドル	透明磨き板ガラス5mm+空気層6mm+透明磨き板ガラス6mm
使 用 場 所	増築棟		1階 廃棄物室		5階 食堂	
数 量	1		1		1	
仕 上	SOP		SOP		アルミサッシ	
備 考	枠見込 100		枠見込 100			

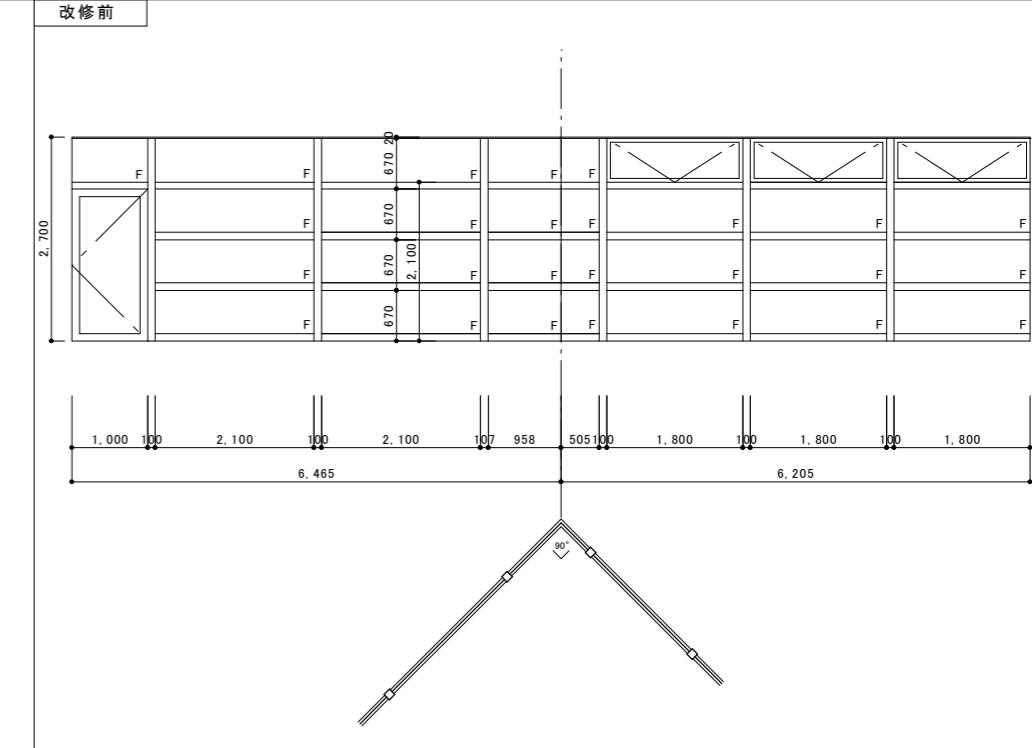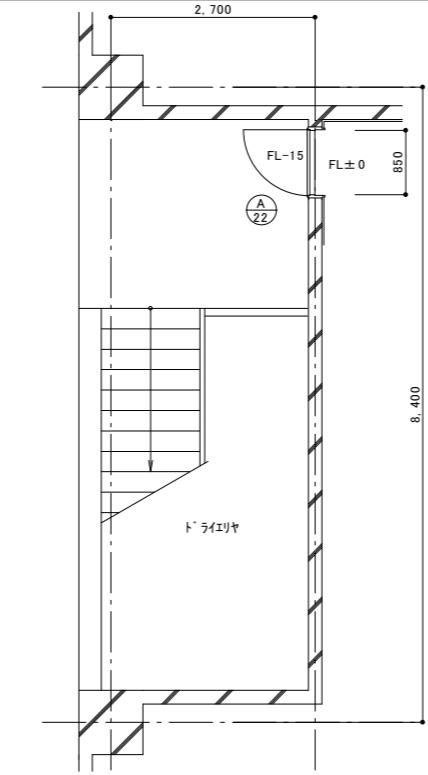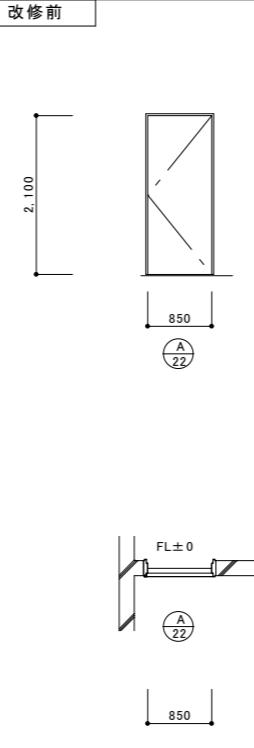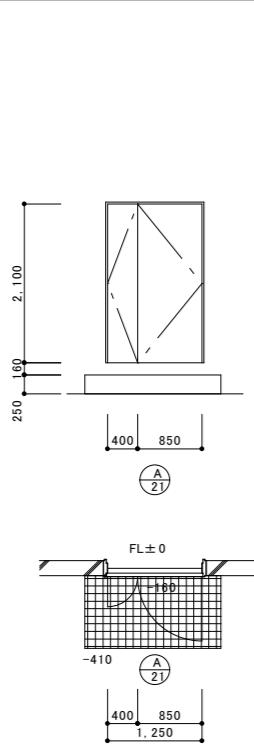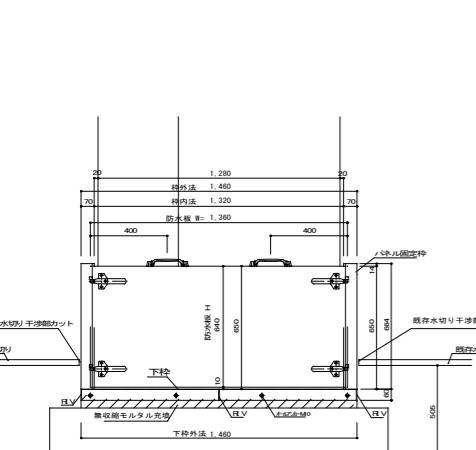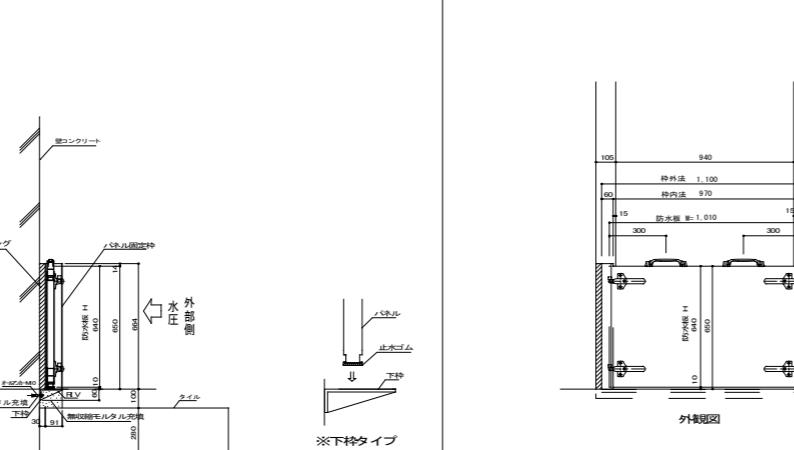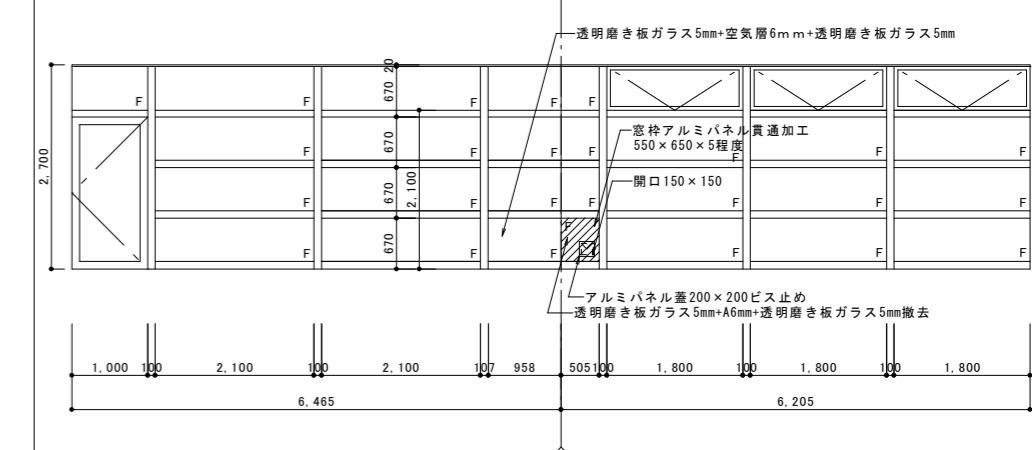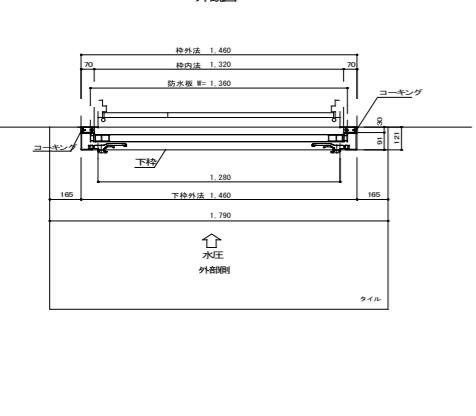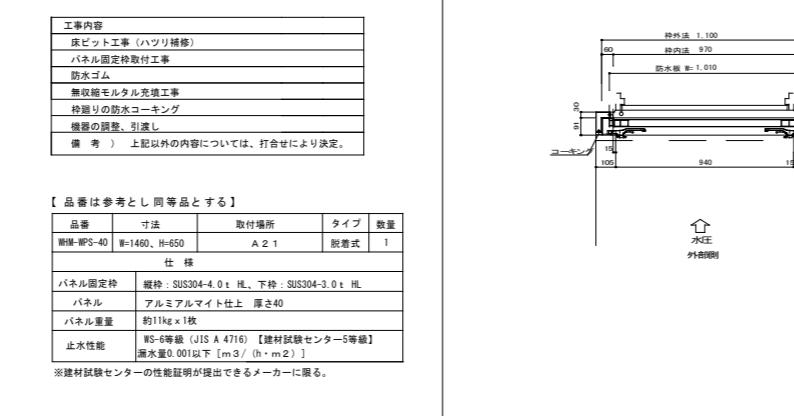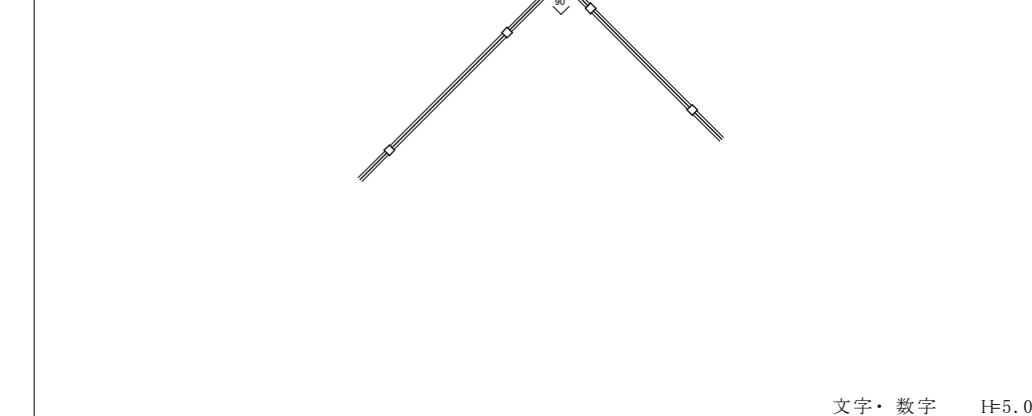改修前



名 称	 止水板詳細図	S=1: 20	 止水板詳細図	S=1: 20	 窓枠アルミバネル貫通加工 (550×650×5)	S=1: 50
改修後						
						

備 考			設計担当者	工事名	図面内容	縮尺(原図A1版)	縮尺(縮小A3版)
						A 建具表-8 (止水板詳細図)	S=1: 50 S=1: 20
					岩手県立久慈病院浸水対策ほか工事	設計年月 令和7年8月	区分 建築 No A-14

文字・数字 H=5.0