


令和7,8,9年度
一関浄化センター維持管理業務委託

図 面 目 録

図面番号	図 面 名 称	図面番号	図 面 名 称
1	一関浄化センター全体配置図 (1)	31	一関浄化センター単線結線図 (放流ポンプ棟 低圧盤)
2	一関浄化センター全体配置図 (2)	32	平泉中継ポンプ場平面図
3	一関浄化センター水位高低図 (1)	33	平泉中継ポンプ場フローシート
4	一関浄化センター水位高低図 (2)	34	平泉中継ポンプ場単線結線図
5	一関浄化センター沈砂池フローシート		
6	一関浄化センター水処理フローシート		
7	一関浄化センター送風機設備フローシート		
8	一関浄化センター消毒設備フローシート		
9	一関浄化センター砂ろ過設備フローシート		
10	一関浄化センター汚泥濃縮設備フローシート		
11	一関浄化センター消化タンク設備フローシート (1)		
12	一関浄化センター消化タンク設備フローシート (2)		
13	一関浄化センター汚泥脱水設備フローシート		
14	一関浄化センター単線結線図 (主ポンプ棟 高圧盤)		
15	一関浄化センター単線結線図 (主ポンプ棟 低圧盤①)		
16	一関浄化センター単線結線図 (主ポンプ棟 低圧盤②)		
17	一関浄化センター単線結線図 (主ポンプ棟 低圧盤③)		
18	一関浄化センター単線結線図 (主ポンプ棟 低圧盤④)		
19	一関浄化センター単線結線図 (主ポンプ棟 低圧盤⑤)		
20	一関浄化センター単線結線図 (汚泥処理棟 高圧盤①)		
21	一関浄化センター単線結線図 (汚泥処理棟 高圧盤②)		
22	一関浄化センター単線結線図 (汚泥処理棟 高圧盤③)		
23	一関浄化センター単線結線図 (汚泥処理棟 低圧盤①)		
24	一関浄化センター単線結線図 (汚泥処理棟 低圧盤②)		
25	一関浄化センター単線結線図 (汚泥処理棟 低圧盤③)		
26	一関浄化センター単線結線図 (汚泥処理棟 低圧盤④)		
27	一関浄化センター単線結線図 (水処理施設 低圧盤①)		
28	一関浄化センター単線結線図 (水処理施設 低圧盤②)		
29	一関浄化センター単線結線図 (水処理施設 低圧盤③)		
30	一関浄化センター単線結線図 (接触タンク棟 低圧盤)		




全体配置図(2)

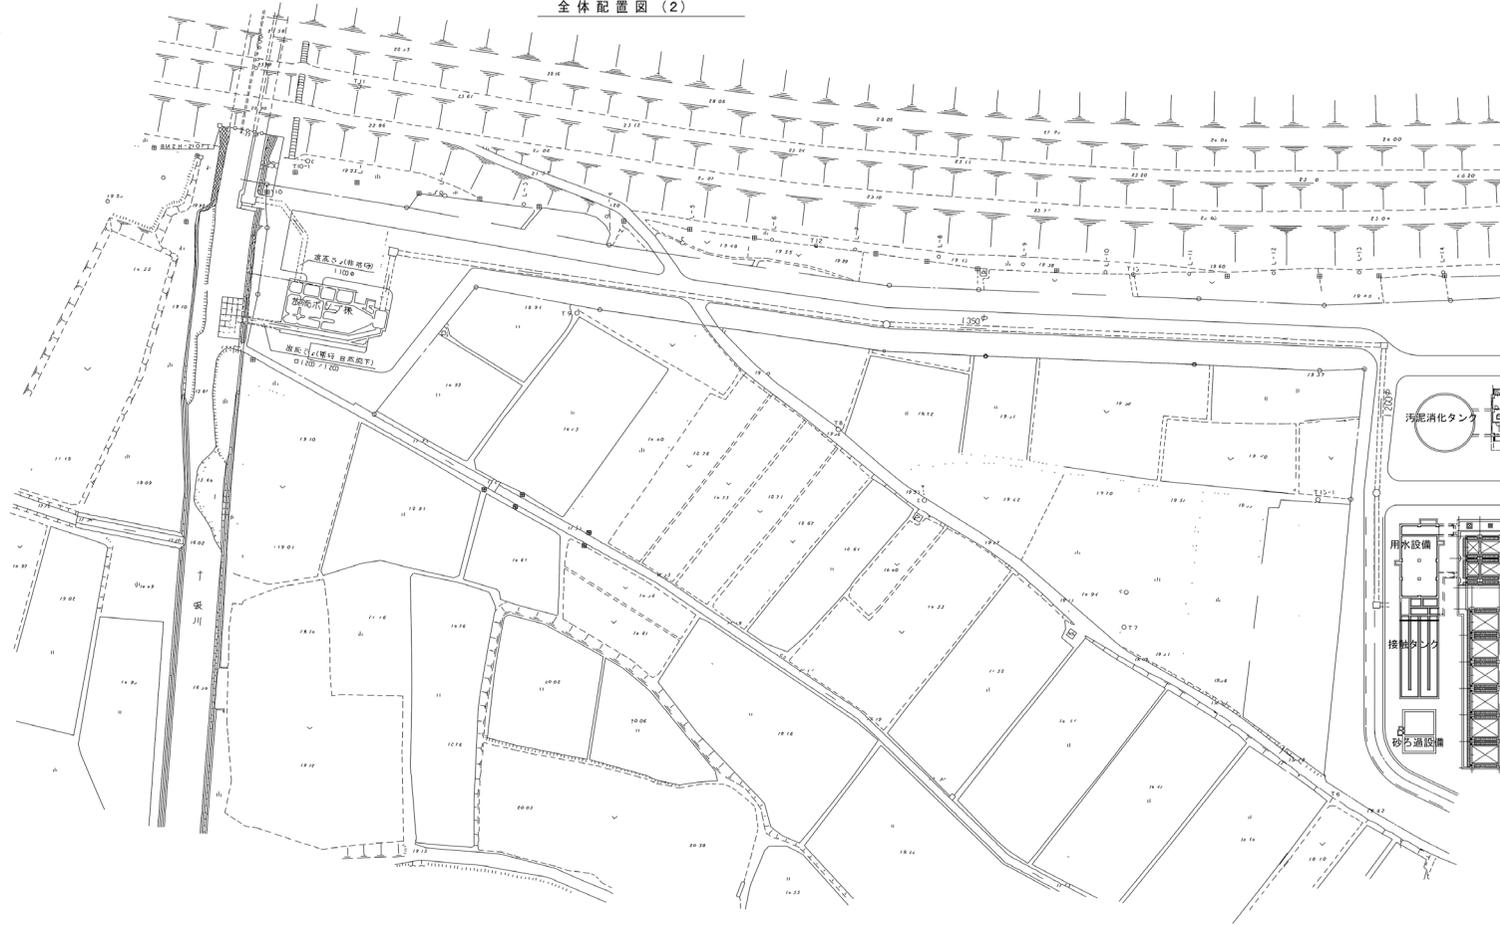

岩手県北上川上流流域下水道事務所	
一関浄化センター維持管理業務委託	
2	一関浄化センター全体配置図(2)
令和7, 8, 9年度	
縮尺 NONE	

< A 系列 水処理施設 >

水位高低図(1)
縮尺 H=1/100, V=1/500

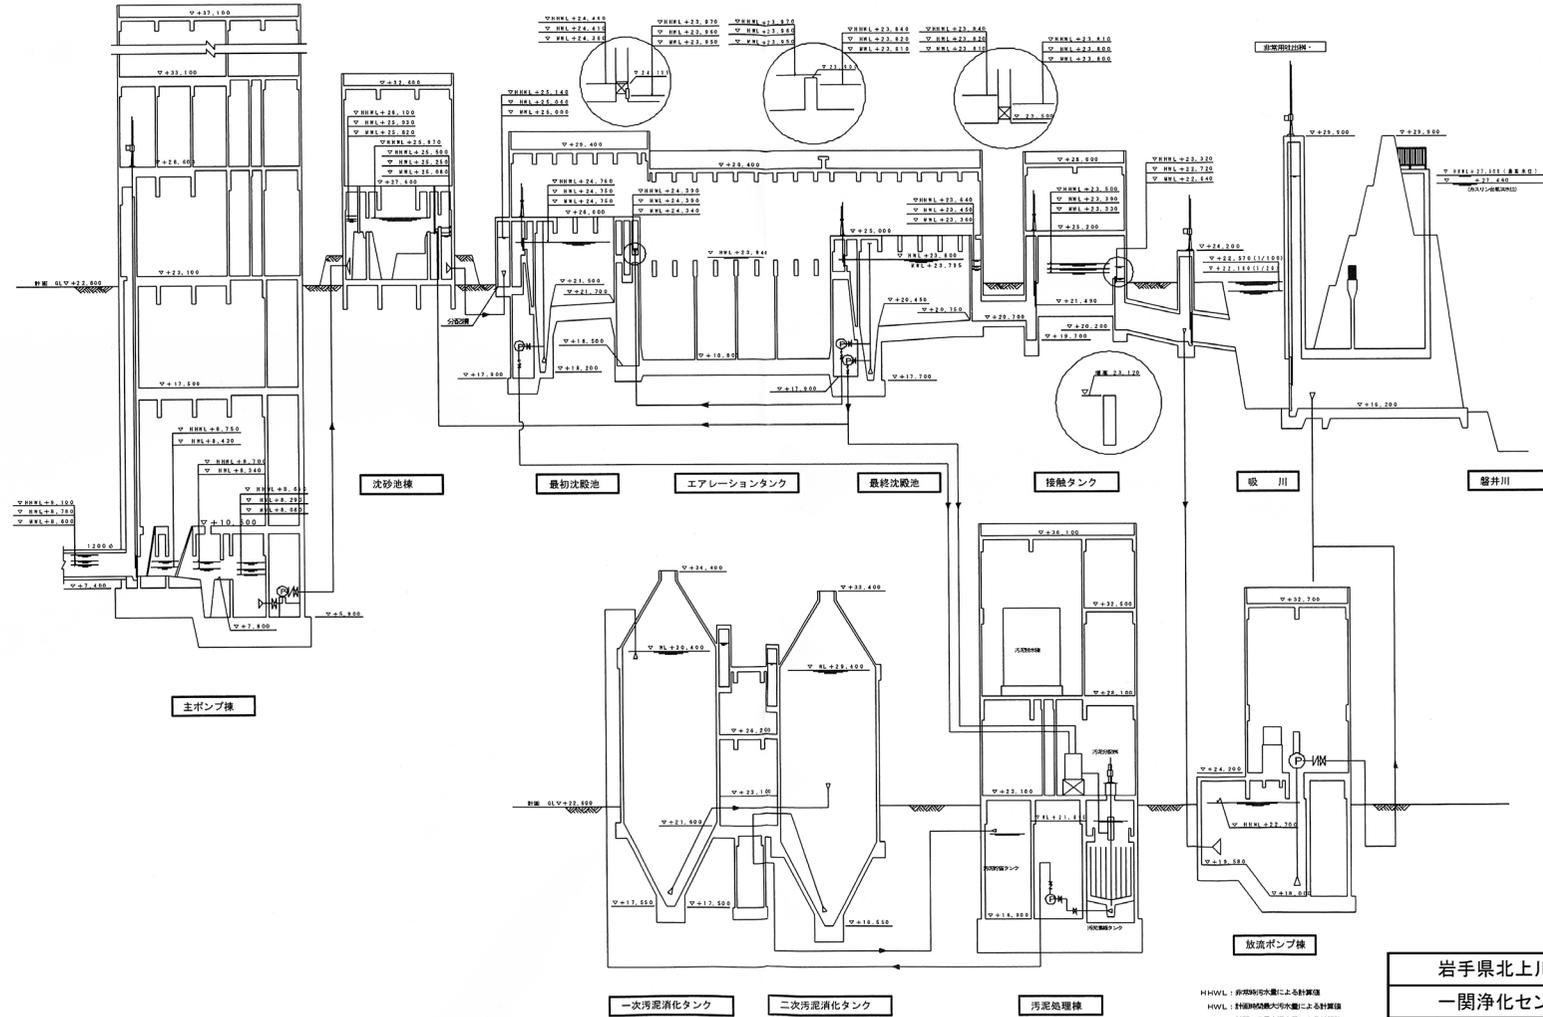


H HHL: 非常時水位による計算値
HVL: 計測時最大水位による計算値
MWL: 計測時最低水位による計算値

岩手県北上川上流流域下水道事務所	
一関浄化センター維持管理業務委託	
3	一関浄化センター水位高低図(1)
令和7, 8, 9年度	
縮尺 NONE	


＜ B 系列 水処理施設 ＞

水位高低図(2)
縮尺 H=1/100 V=1/500

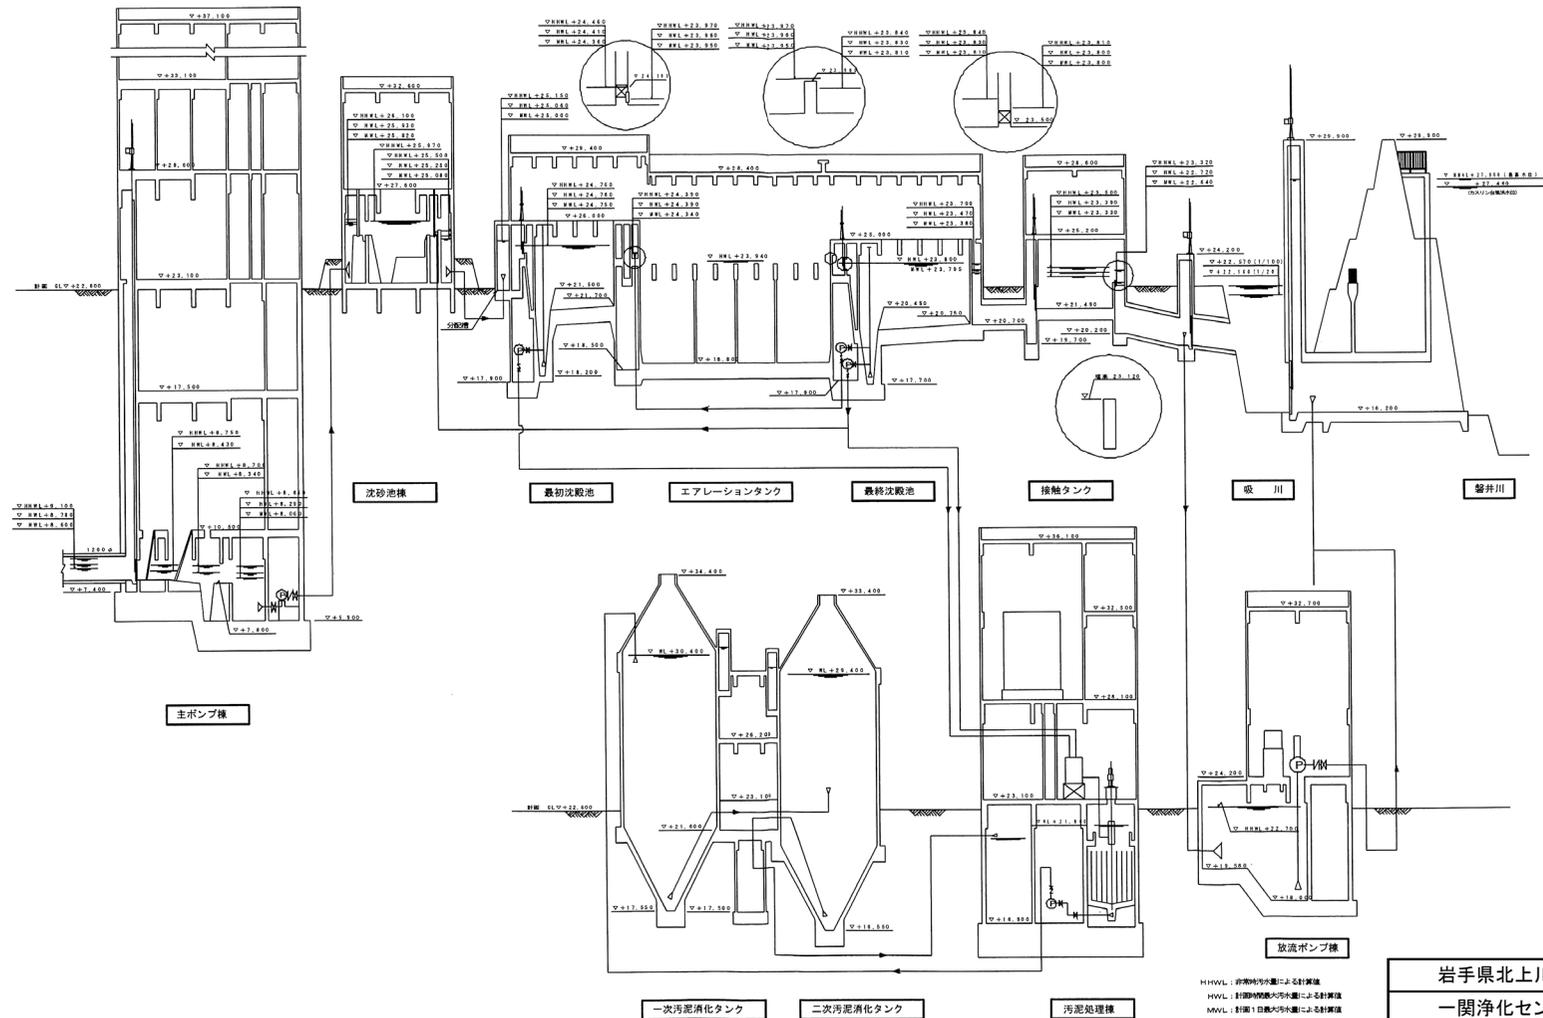

MHWL: 非常時貯水による計算値
HWL: 計画降雨最大貯水量による計算値
MWL: 計画1日最大貯水量による計算値


岩手県北上川上流流域下水道事務所	
一関浄化センター維持管理業務委託	
4	一関浄化センター水位高低図(2)
令和7, 8, 9年度	
縮尺 NONE	

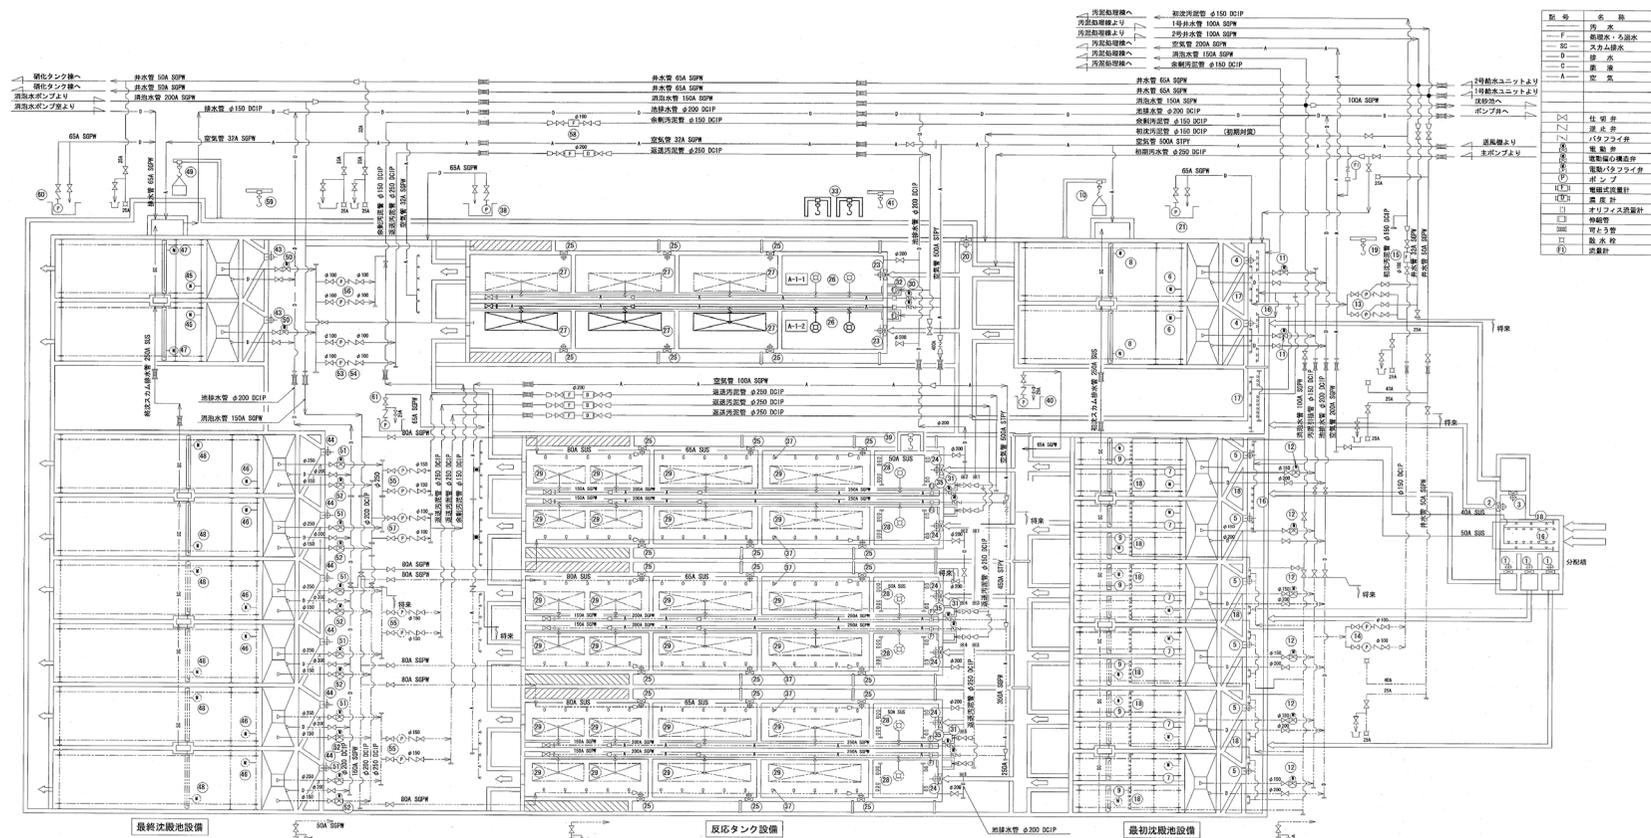


番号	1	2	3	4	5	6	7	8	9	10	11	12	13	14	15	16	17
名称	No. 59 浮上分離機	No. 1 反応タンク	No. 2 反応タンク	No. 3 反応タンク	No. 4 反応タンク	No. 5 反応タンク	No. 6 反応タンク	No. 7 反応タンク	No. 8 反応タンク	No. 9 反応タンク	No. 10 反応タンク	No. 11 反応タンク	No. 12 反応タンク	No. 13 反応タンク	No. 14 反応タンク	No. 15 反応タンク	No. 16 反応タンク
仕様	浮上分離機 3000×5000	反応タンク 4000×4000															
実数	1	1	1	1	1	1	1	1	1	1	1	1	1	1	1	1	1
備註																	
番号	18	19	20	21	22	23	24	25	26	27	28	29	30	31	32	33	34
名称	No. 18 浮上分離機	No. 19 浮上分離機	No. 20 浮上分離機	No. 21 浮上分離機	No. 22 浮上分離機	No. 23 浮上分離機	No. 24 浮上分離機	No. 25 浮上分離機	No. 26 浮上分離機	No. 27 浮上分離機	No. 28 浮上分離機	No. 29 浮上分離機	No. 30 浮上分離機	No. 31 浮上分離機	No. 32 浮上分離機	No. 33 浮上分離機	No. 34 浮上分離機
仕様	浮上分離機 3000×5000																
実数	1	1	1	1	1	1	1	1	1	1	1	1	1	1	1	1	1
備註																	
番号	35	36	37	38	39	40	41	42	43	44	45	46	47	48	49	50	51
名称	No. 35 浮上分離機	No. 36 浮上分離機	No. 37 浮上分離機	No. 38 浮上分離機	No. 39 浮上分離機	No. 40 浮上分離機	No. 41 浮上分離機	No. 42 浮上分離機	No. 43 浮上分離機	No. 44 浮上分離機	No. 45 浮上分離機	No. 46 浮上分離機	No. 47 浮上分離機	No. 48 浮上分離機	No. 49 浮上分離機	No. 50 浮上分離機	No. 51 浮上分離機
仕様	浮上分離機 3000×5000																
実数	1	1	1	1	1	1	1	1	1	1	1	1	1	1	1	1	1
備註																	
番号	52	53	54	55	56	57	58	59	60	61	62	63	64	65	66	67	68
名称	No. 52 浮上分離機	No. 53 浮上分離機	No. 54 浮上分離機	No. 55 浮上分離機	No. 56 浮上分離機	No. 57 浮上分離機	No. 58 浮上分離機	No. 59 浮上分離機	No. 60 浮上分離機	No. 61 浮上分離機	No. 62 浮上分離機	No. 63 浮上分離機	No. 64 浮上分離機	No. 65 浮上分離機	No. 66 浮上分離機	No. 67 浮上分離機	No. 68 浮上分離機
仕様	浮上分離機 3000×5000																
実数	1	1	1	1	1	1	1	1	1	1	1	1	1	1	1	1	1
備註																	

岩手県北上川上流流域下水道事務所
 一関浄化センター維持管理業務委託
 6 一関浄化センター水処理フローシート
 令和7, 8, 9年度
 縮尺 NONE

番号	名称	形式	要項	数量
1	型式エアークリアー	自動脱油脱膜式	能力 250m ³ /日	1
2	乾式エアークリアー	自動帯取式	能力 250m ³ /日	1
3	1号ブロワー	鋼板製ターボブロワー	200φ 1500 (5000×200) 200φ 1500 (5000×200)	2
4	2号ブロワー	鋼板製ターボブロワー	250φ 1500 (5000×200) 250φ 1500 (5000×200)	2
5	1号電動柱仕切弁	外ネジ式仕切弁	150φ	2
6	2号電動柱仕切弁	外ネジ式仕切弁	200φ	2
7	初期ブロワー	ロータリーブロワー	150φ 1000×1500×1500	1

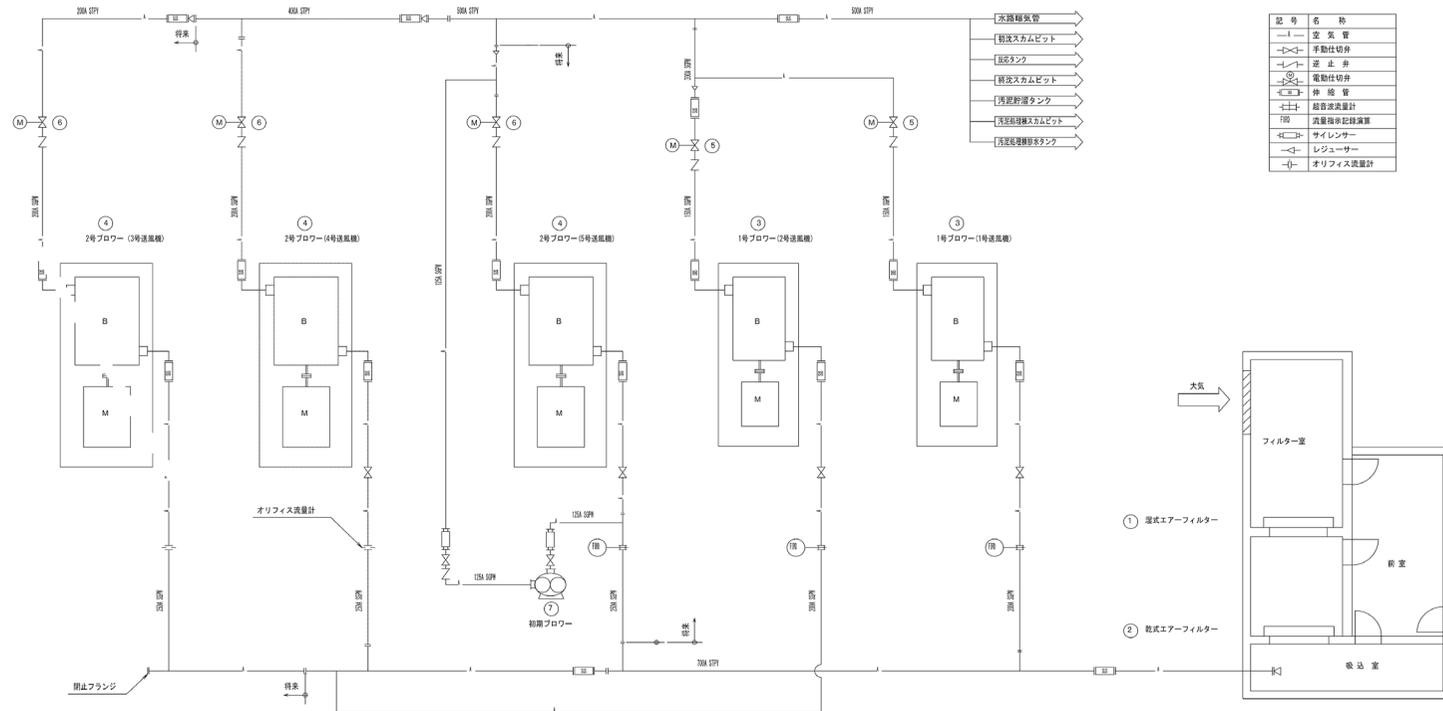

岩手県北上川上流流域下水道事務所
 一関浄化センター維持管理業務委託
 7 一関浄化センター送風機設備フローシート
 令和7, 8, 9年度
 縮尺 NONE

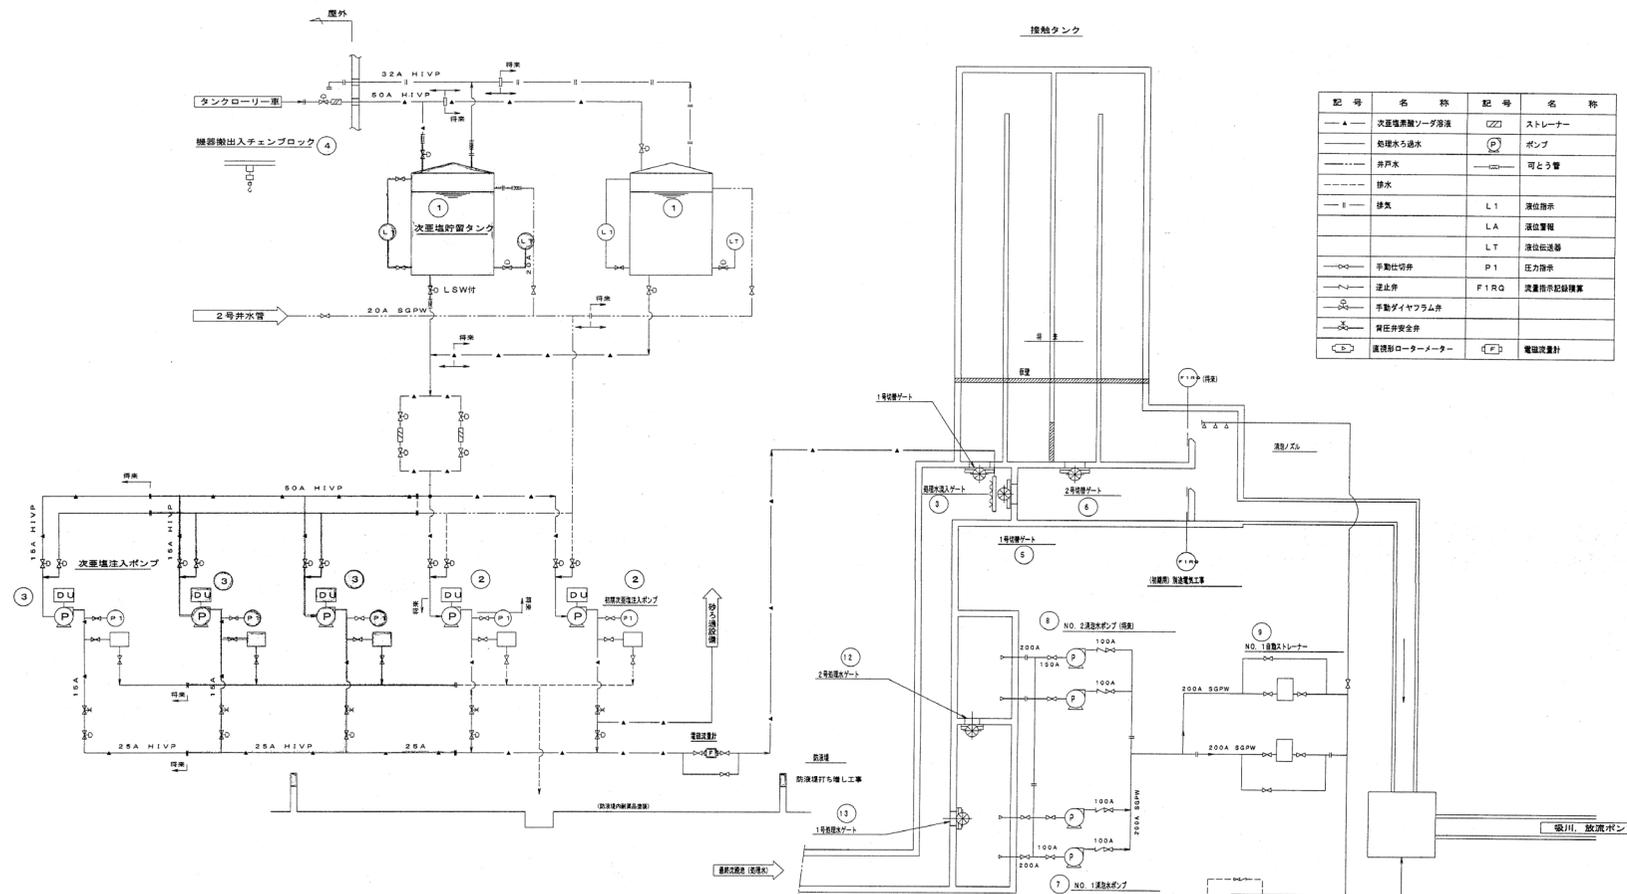


記号	名称	記号	名称
▲	次亜塩素酸ソーダ溶液	□	ストレーナー
○	処理水ろ過水	⊙	ポンプ
○	井戸水	○	可とう管
○	排水		
■	排気	L1	液位指示
		LA	液位警報
		LT	液位伝送器
○	手動切弁	P1	圧力指示
○	逆止弁	F1RQ	流量指示記録装置
○	手動ダイヤフラム弁		
○	背圧弁安全弁		
⊙	監視用ロータメーター	⊙	電流計

番号	(1)	(2)	(3)	(4)	(5)	(6)	(7)	(8)	(9)	(10)	(11)
機器名称	消毒機用ポンプ	次亜塩素酸注入ポンプ	次亜塩素酸注入ポンプ	1号接触ゲート	2号接触ゲート	NO. 1 逆洗ゲート	NO. 2 逆洗ゲート	NO. 1 逆洗ポンプ	NO. 2 逆洗ポンプ	鏡沈スレーナ	磁気浮上ポンプ
形式	日立製作所製	日立製作所製	日立製作所製	日立製作所製	日立製作所製	日立製作所製	日立製作所製	日立製作所製	日立製作所製	日立製作所製	日立製作所製
容量/寸法	1000L/1000	1000L/1000	1000L/1000	1000L/1000	1000L/1000	1000L/1000	1000L/1000	1000L/1000	1000L/1000	1000L/1000	1000L/1000
寸法	1000×1000	1000×1000	1000×1000	1000×1000	1000×1000	1000×1000	1000×1000	1000×1000	1000×1000	1000×1000	1000×1000
設置場所	2	1	2	1	2	1	2	1	2	1	1
備考											
機器名称	鏡沈スレーナ	磁気浮上ポンプ	2号接触ゲート	1号接触ゲート	NO. 1 逆洗ゲート	NO. 2 逆洗ゲート	NO. 1 逆洗ポンプ	NO. 2 逆洗ポンプ	鏡沈スレーナ	磁気浮上ポンプ	
形式	日立製作所製	日立製作所製	日立製作所製	日立製作所製	日立製作所製	日立製作所製	日立製作所製	日立製作所製	日立製作所製	日立製作所製	
寸法	1000×1000	1000	1000	1000	1000	1000	1000	1000	1000	1000	
設置場所	1	1	1	1	1	1	1	1	1	1	
備考											


岩手県北上川上流流域下水道事務所
 一関浄化センター維持管理業務委託
 8 一関浄化センター消毒設備フローシート
 令和7, 8, 9年度
 縮尺 NONE

名 称	仕様	数量	単位	備 考
1 砂り漏器	材質: 黄銅製 口径: 100mm	2	0	水漏れ漏れ 2ヶ所
2 砂り漏器	材質: 黄銅製 口径: 100mm	2	1	水漏れ漏れ 2ヶ所
3 砂り漏器	材質: 黄銅製 口径: 100mm	4	1	
4 砂り漏器	材質: 黄銅製 口径: 100mm	2	1	
5 砂り漏器	材質: 黄銅製 口径: 100mm	2	1	
6 砂り漏器	材質: 黄銅製 口径: 100mm	4	1	
7 チェーンブロック	材質: 鋼製 長さ: 1000mm	1	0	
8 鋼製ポンプ	材質: 鋼製 口径: 100mm	1	0	
9 No.3鋼製ユニット	材質: 鋼製 口径: 100mm	1	1	逆閉装置

凡 例	
記号	名 称
—	原 水
—	ろ過水
—C—	兼 注
—A—	空 気
—D—	排 水
①	ポンプ
②	逆閉装置
③	浮力計
④	電圧計
⑤	電流計
⑥	電圧計
⑦	電流計
⑧	電圧計
⑨	電流計
⑩	電圧計
⑪	電流計
⑫	電圧計
⑬	電流計
⑭	電圧計
⑮	電流計
⑯	電圧計
⑰	電流計
⑱	電圧計
⑲	電流計
⑳	電圧計
㉑	電流計
㉒	電圧計
㉓	電流計
㉔	電圧計
㉕	電流計
㉖	電圧計
㉗	電流計
㉘	電圧計
㉙	電流計
㉚	電圧計
㉛	電流計
㉜	電圧計
㉝	電流計
㉞	電圧計
㉟	電流計
㊱	電圧計
㊲	電流計
㊳	電圧計
㊴	電流計
㊵	電圧計
㊶	電流計
㊷	電圧計
㊸	電流計
㊹	電圧計
㊺	電流計
㊻	電圧計
㊼	電流計
㊽	電圧計
㊾	電流計
㊿	電圧計

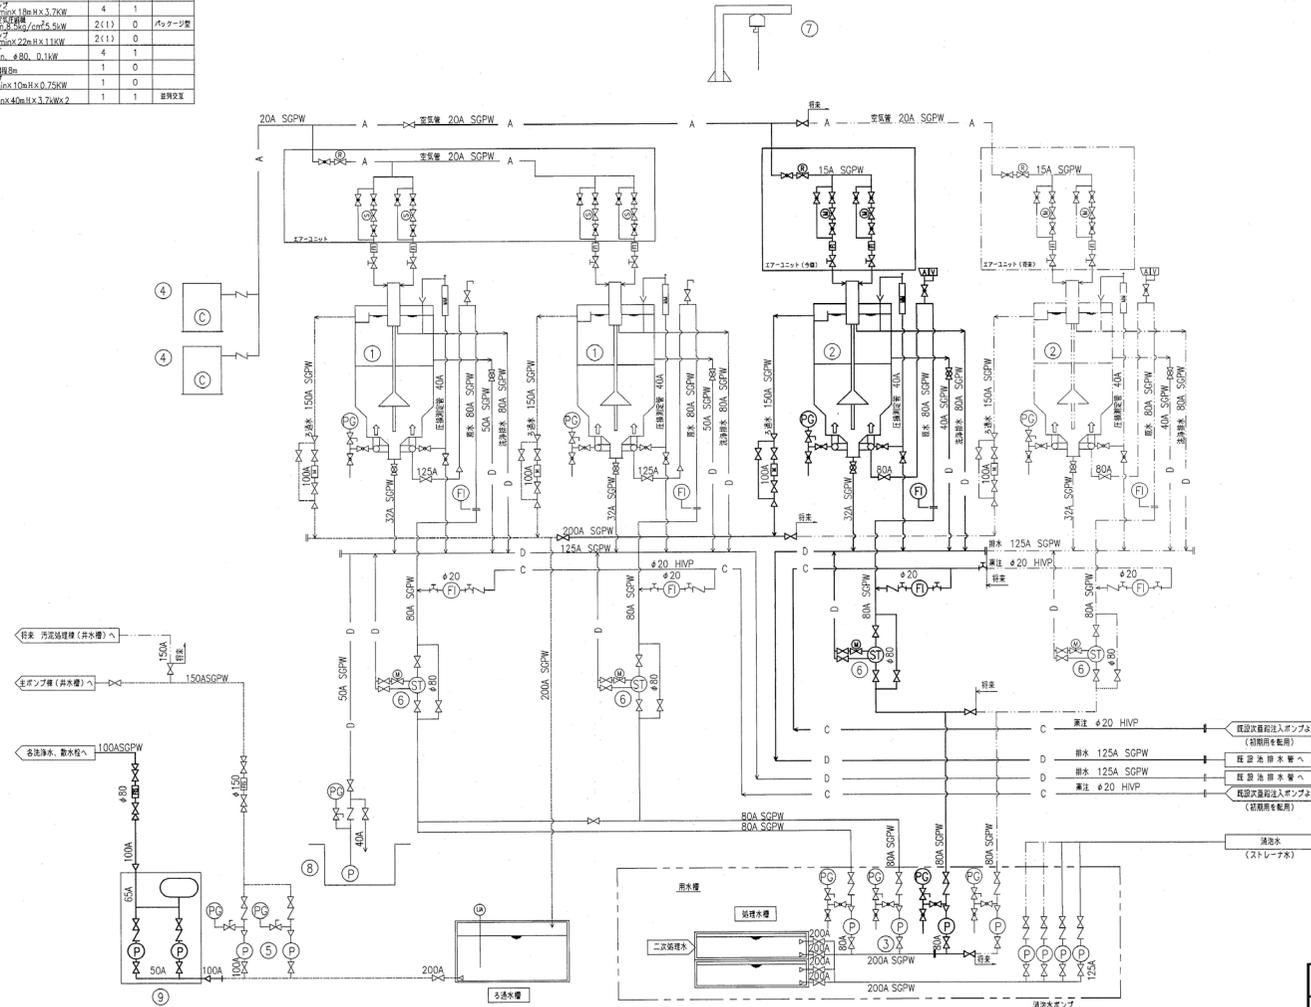

岩手県北上川上流流域下水道事務所
 一関浄化センター維持管理業務委託
 9 一関浄化センター砂ろ過設備フローシート
 令和7, 8, 9年度
 縮尺 NONE

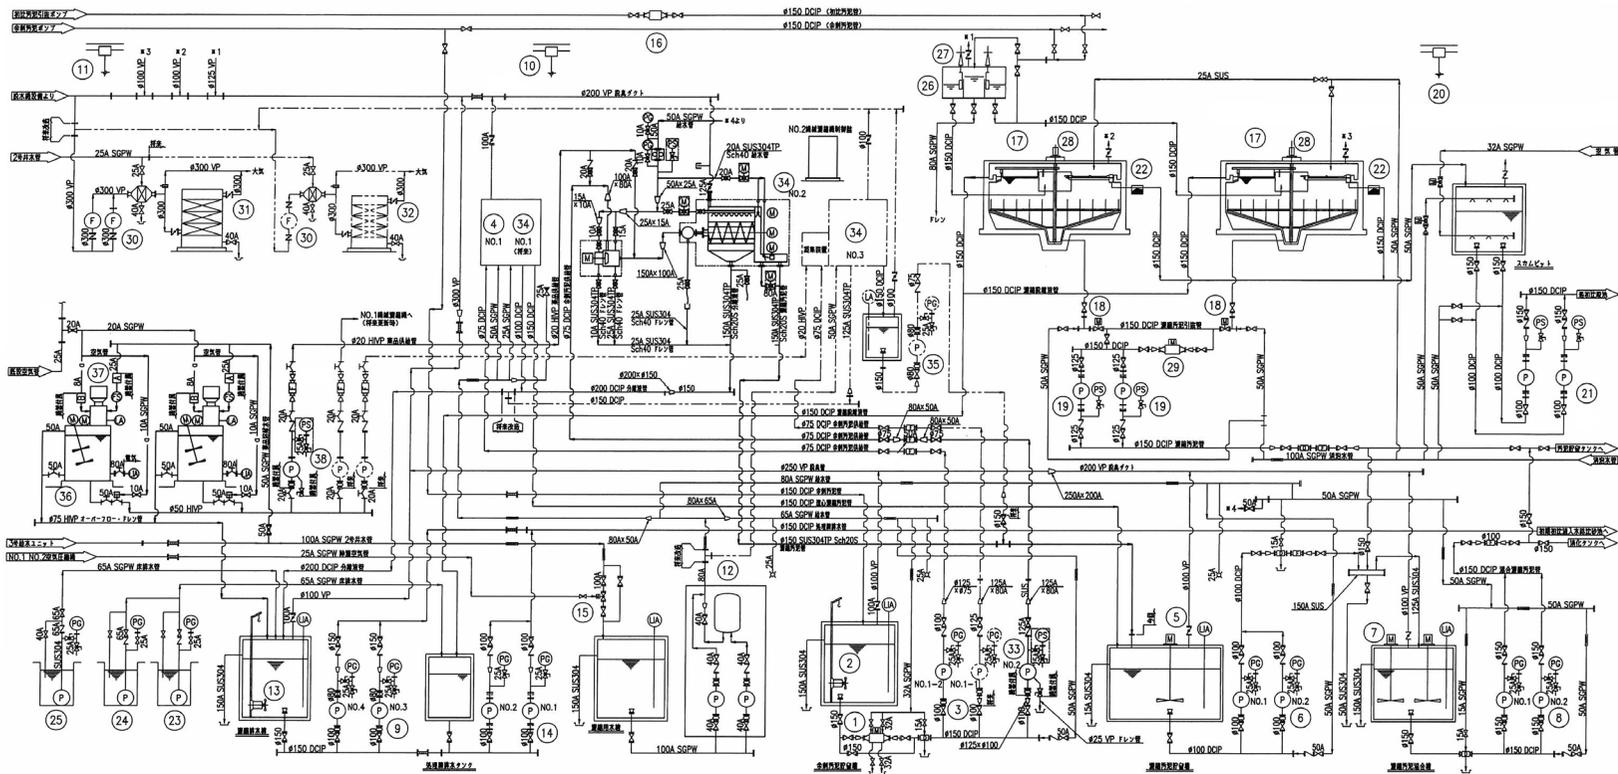


機番	1	2	3	4	5	6	7	8	9	10	11	12	13	14	15	16
機名	中納汚泥脱水機															
形式	型名															
寸法	寸法	寸法	寸法	寸法	寸法	寸法	寸法	寸法	寸法	寸法	寸法	寸法	寸法	寸法	寸法	寸法
容量	容量	容量	容量	容量	容量	容量	容量	容量	容量	容量	容量	容量	容量	容量	容量	容量
主材	主材	主材	主材	主材	主材	主材	主材	主材	主材	主材	主材	主材	主材	主材	主材	主材
電機	電機	電機	電機	電機	電機	電機	電機	電機	電機	電機	電機	電機	電機	電機	電機	電機
全機寸法	全機寸法	全機寸法	全機寸法	全機寸法	全機寸法	全機寸法	全機寸法	全機寸法	全機寸法	全機寸法	全機寸法	全機寸法	全機寸法	全機寸法	全機寸法	全機寸法
備考	備考	備考	備考	備考	備考	備考	備考	備考	備考	備考	備考	備考	備考	備考	備考	備考

機番	17	18	19	20	21	22	23	24	25	26	27	28	29	30	31
機名	送水ポンプ														
形式	形式	形式	形式	形式	形式	形式	形式	形式	形式	形式	形式	形式	形式	形式	形式
寸法	寸法	寸法	寸法	寸法	寸法	寸法	寸法	寸法	寸法	寸法	寸法	寸法	寸法	寸法	寸法
容量	容量	容量	容量	容量	容量	容量	容量	容量	容量	容量	容量	容量	容量	容量	容量
主材	主材	主材	主材	主材	主材	主材	主材	主材	主材	主材	主材	主材	主材	主材	主材
電機	電機	電機	電機	電機	電機	電機	電機	電機	電機	電機	電機	電機	電機	電機	電機
全機寸法	全機寸法	全機寸法	全機寸法	全機寸法	全機寸法	全機寸法	全機寸法	全機寸法	全機寸法	全機寸法	全機寸法	全機寸法	全機寸法	全機寸法	全機寸法
備考	備考	備考	備考	備考	備考	備考	備考	備考	備考	備考	備考	備考	備考	備考	備考

機番	32	33	34	35	36	37	38
機名	NO.2送水ポンプ						
形式	形式	形式	形式	形式	形式	形式	形式
寸法	寸法	寸法	寸法	寸法	寸法	寸法	寸法
容量	容量	容量	容量	容量	容量	容量	容量
主材	主材	主材	主材	主材	主材	主材	主材
電機	電機	電機	電機	電機	電機	電機	電機
全機寸法	全機寸法	全機寸法	全機寸法	全機寸法	全機寸法	全機寸法	全機寸法
備考	備考	備考	備考	備考	備考	備考	備考

電圧	AC 400 V
電機	AC 100 V
制御電圧	AC 100 V
制御電圧	AC 100 V

岩手県北上川上流流域下水道事務所
 一関浄化センター維持管理業務委託
 10 一関浄化センター汚泥濃縮設備フローシート
 令和7, 8, 9年度
 縮尺 NONE

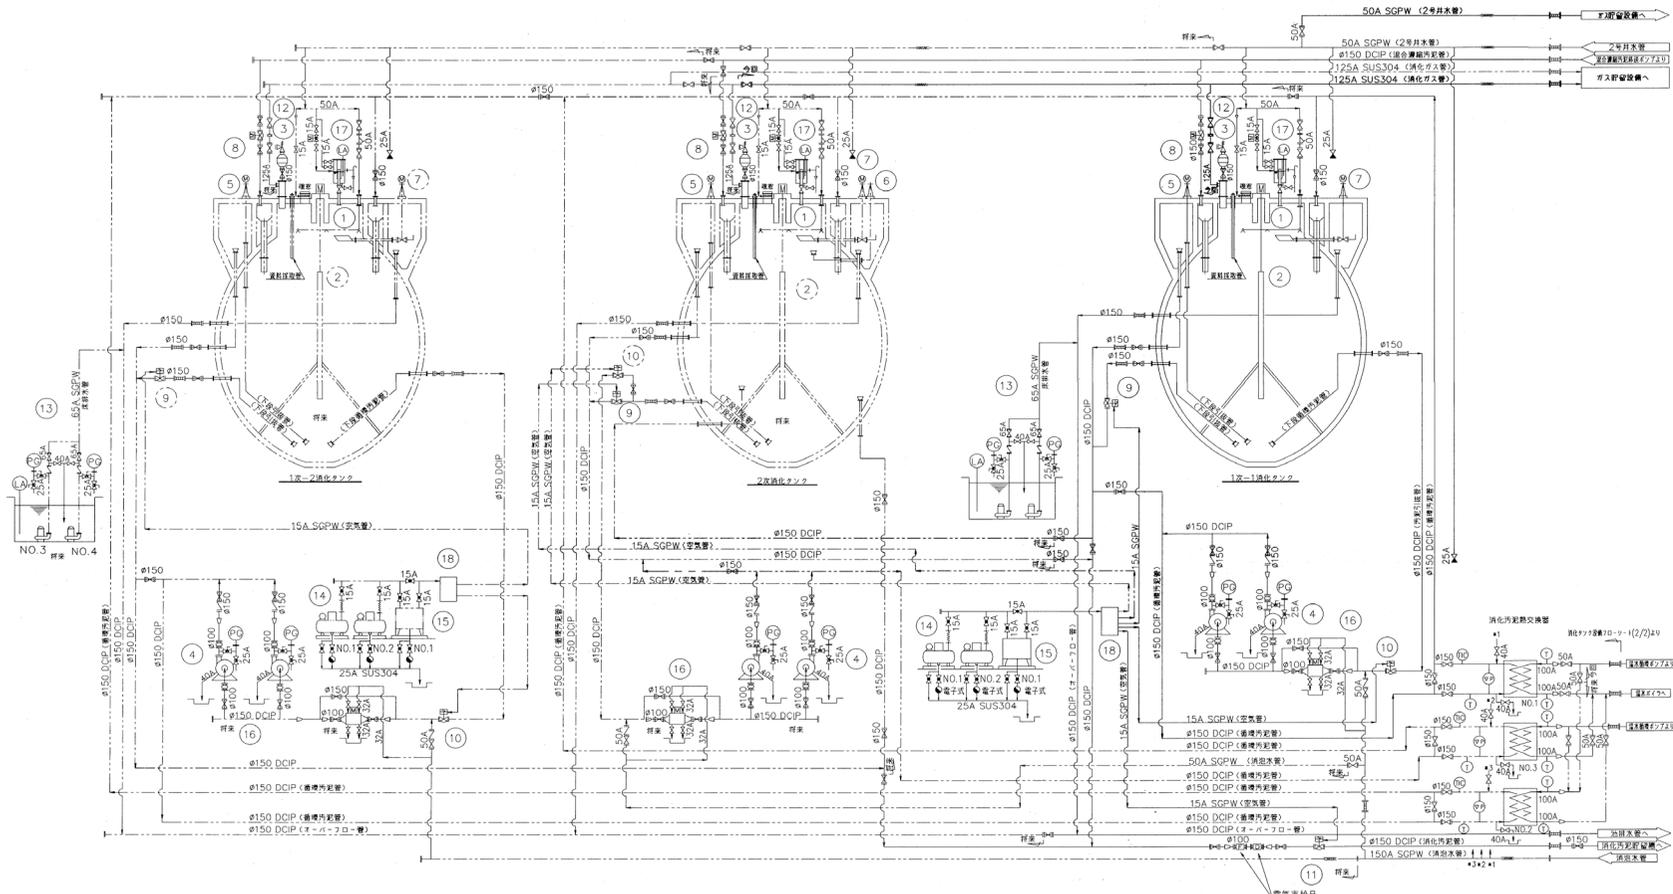


電圧	50Hz
電圧	AC 400V
電圧	AC 100V
電圧	AC 100V
電圧	AC 100V

機番	1	2	3	4	5	6	7	8	9
機名	消化タンク攪拌機	ドワフトロープ	セッターフォーム	消化汚泥循環ポンプ	消化汚泥循環ポンプ	脱臭機	スクラム脱臭機	汚泥投入機	消化汚泥投入機
型	スクラーム式攪拌機	SUS鋼製	円筒形	電磁式	電動式	電動式	電動式	電動式	電動式
寸	φ500mm	φ600mm	φ100	φ100	φ150	φ150	φ150	φ150	φ150
容	攪拌容量 80m³/hr			0.4m³/min x 11mH	1000				
主	SS400/SUS316	SUS304	SUS304	FC200/SS400	SUS304	SUS304	FC200/SUS304	FC200/SUS304	FC200/SUS304
電	11kW	3.7kW	0.4kW	3.7kW	0.4kW	0.25kW	0.2kW	0.2kW	0.2kW
全	3	0	1	3	0	1	3	0	1
機	逆作動式	逆作動式	逆作動式	逆作動式	逆作動式	逆作動式	逆作動式	逆作動式	逆作動式


機番	10	11	12	13	14	15	16	17	18
機名	消化汚泥投入機	消化汚泥投入機	乾式安全弁	排水ポンプ	空気圧縮機	給油機	消化汚泥投入機	逆式安全弁	電磁弁
型	電動式	電動式	乾式安全弁	排水ポンプ	空気圧縮機	給油機	電動式	逆式安全弁	電磁弁
寸	φ150	φ150	φ150	φ65A	φ100A	φ100A	φ100A	φ100A	φ100A
主	FC200/SUS304								
電	1.5kW	1.5kW	1.5kW	2.2kW	2.2kW	0.25kW	3.7kW	0.2kW	0.2kW
全	3	0	1	1	0	1	3	0	1
機	逆作動式								

記号	機番	機名	機種
10	10	消化汚泥投入機	電動式
11	11	消化汚泥投入機	電動式
12	12	乾式安全弁	乾式安全弁
13	13	排水ポンプ	排水ポンプ
14	14	空気圧縮機	空気圧縮機
15	15	給油機	給油機
16	16	消化汚泥投入機	電動式
17	17	逆式安全弁	逆式安全弁
18	18	電磁弁	電磁弁


岩手県北上川上流流域下水道事務所
 一関浄化センター維持管理業務委託
 11 一関浄化センター消化タンク設備フローシート (1)
 令和7, 8, 9年度
 縮尺 NONE

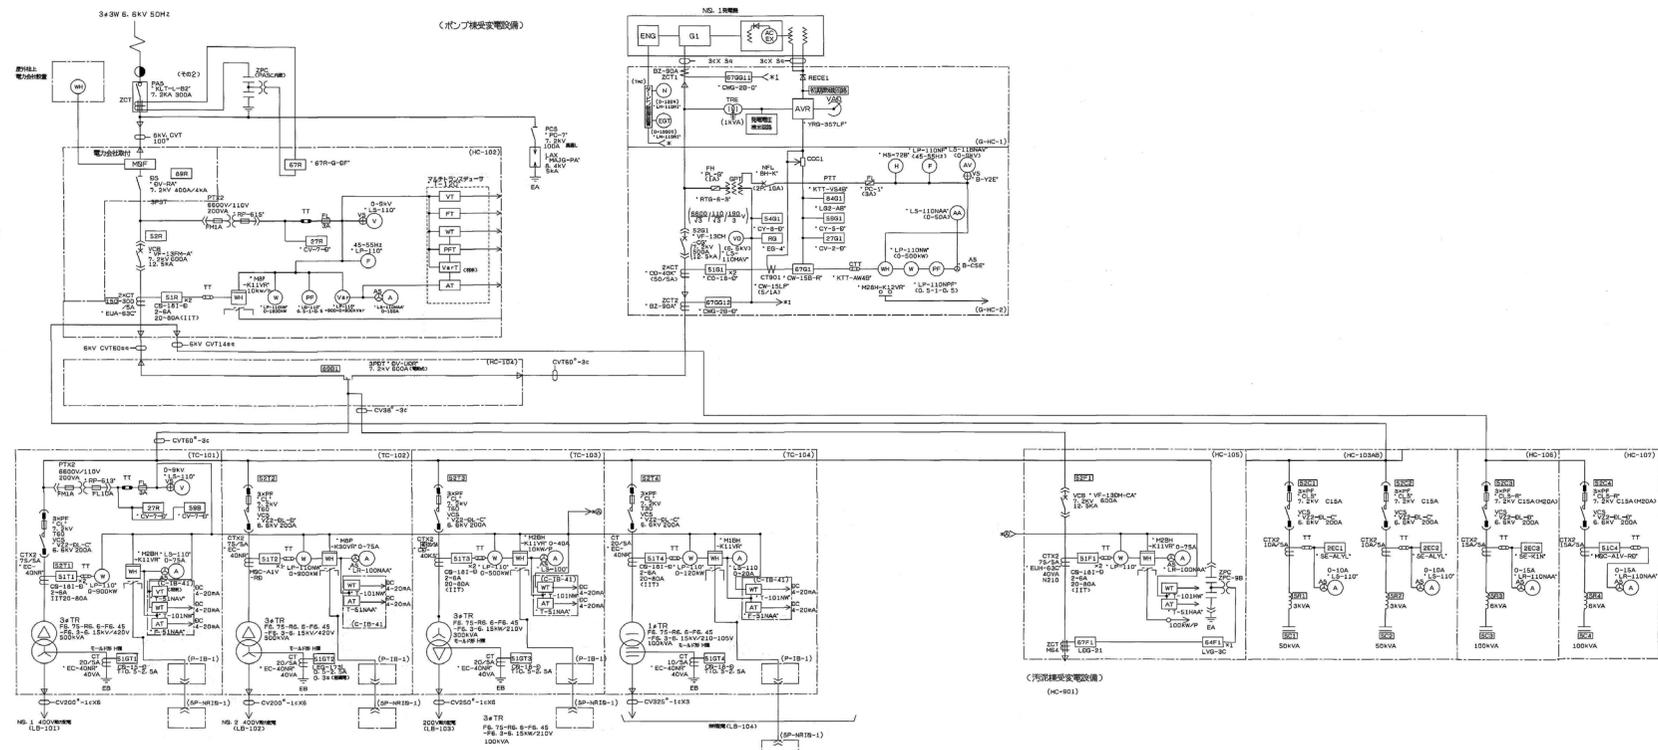


岩手県北上川上流流域下水道事務所	
一関浄化センター維持管理業務委託	
14	一関浄化センター単線結線図(主ポンプ棟 高圧盤)
令和7, 8, 9年度	
縮尺 NONE	

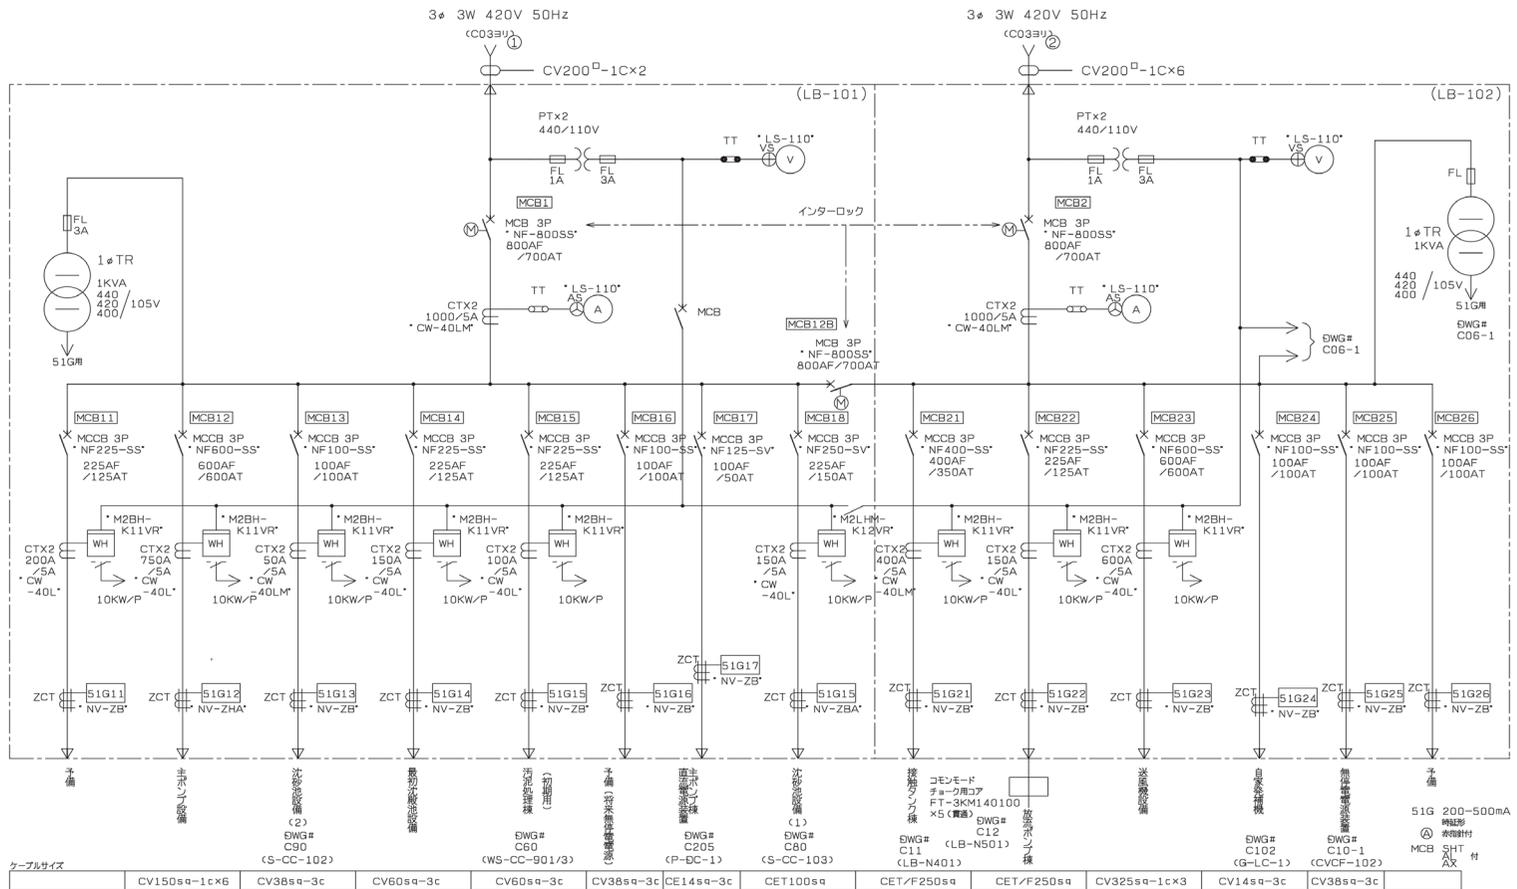


岩手県北上川上流流域下水道事務所
 一関浄化センター維持管理業務委託
 15 一関浄化センター単線結線図(主ポンプ棟 低圧盤①)
 令和7.8.9年度
 縮尺 NONE

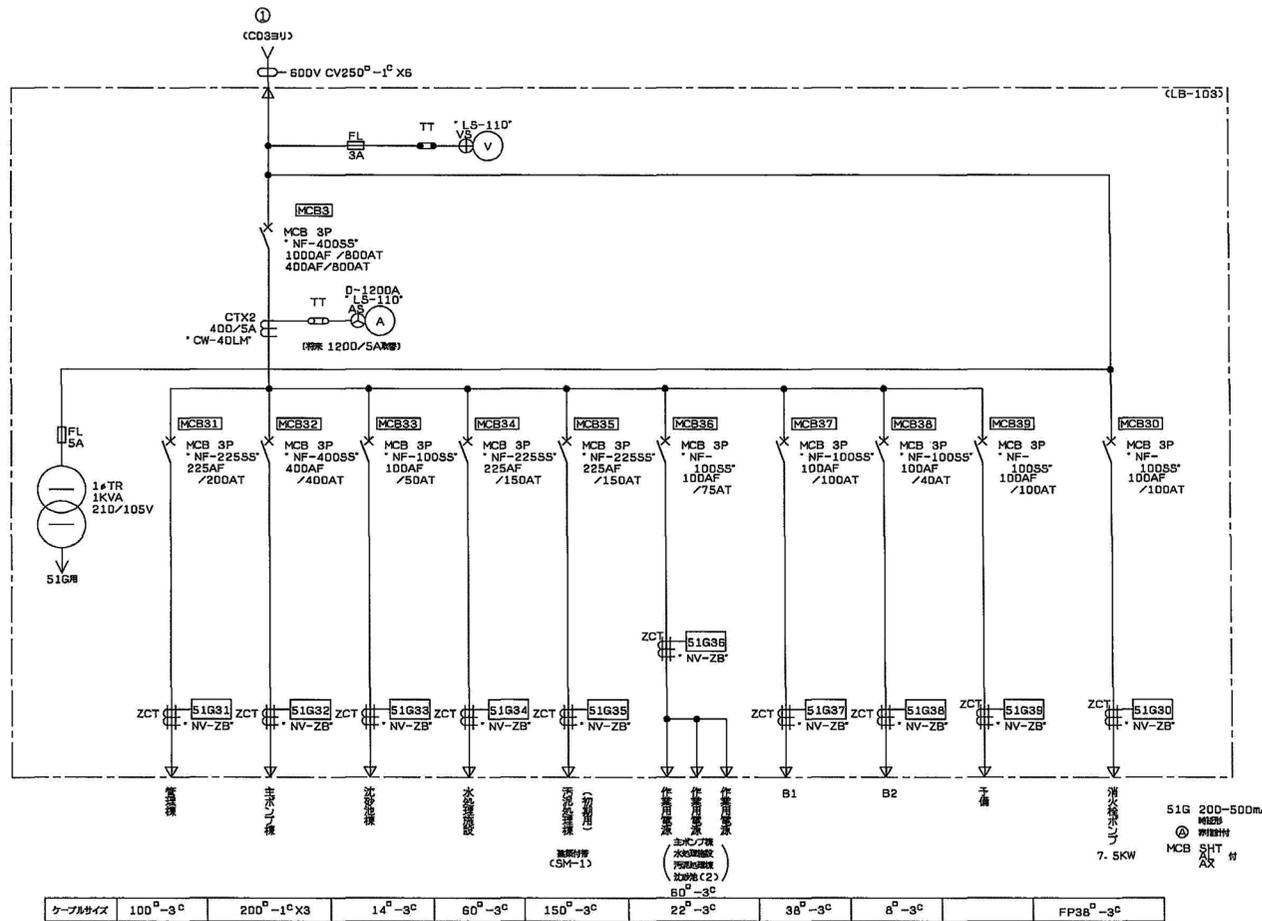


岩手県北上川上流流域下水道事務所
 一関浄化センター維持管理業務委託
 16 一関浄化センター単線結線図(主ポンプ機 低圧盤②)
 令和7, 8, 9年度
 縮尺 NONE

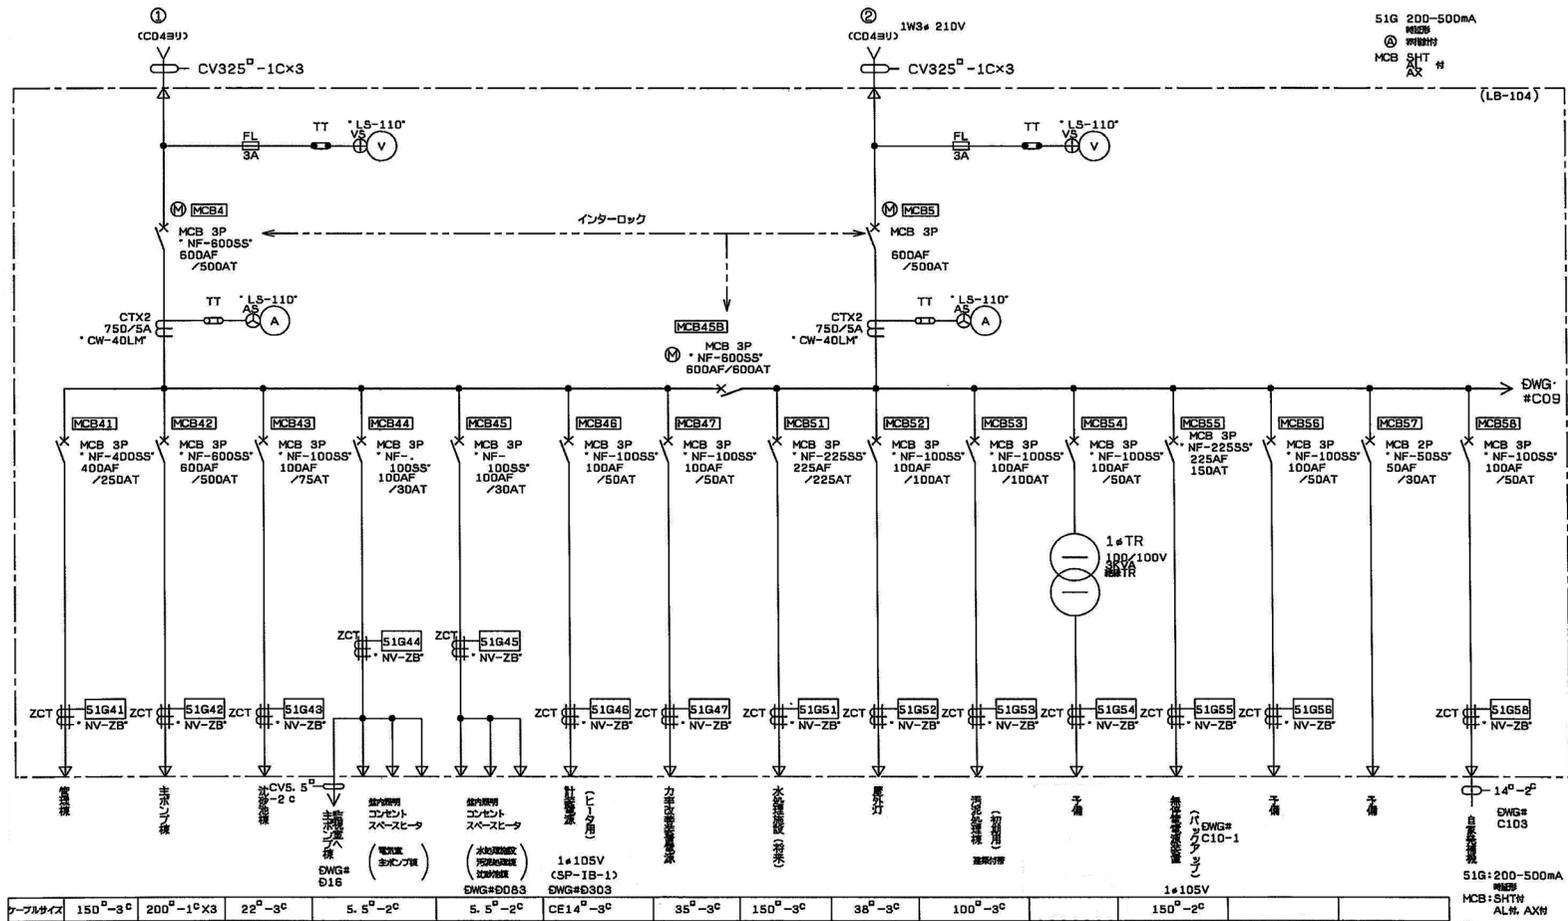


岩手県北上川上流流域下水道事務所
 一関浄化センター維持管理業務委託
 17 一関浄化センター単線結線図(主ポンプ棟 低圧盤③)
 令和7, 8, 9年度
 縮尺 NONE

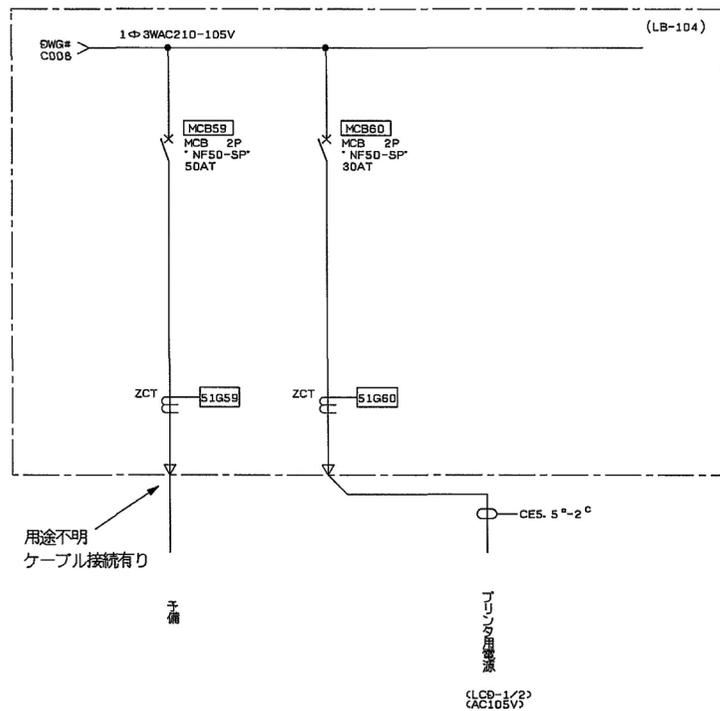


岩手県北上川上流流域下水道事務所	
一関浄化センター維持管理業務委託	
18	一関浄化センター単線結線図(主ポンプ棟 低圧盤④)
令和7.8.9年度	
縮尺 NONE	

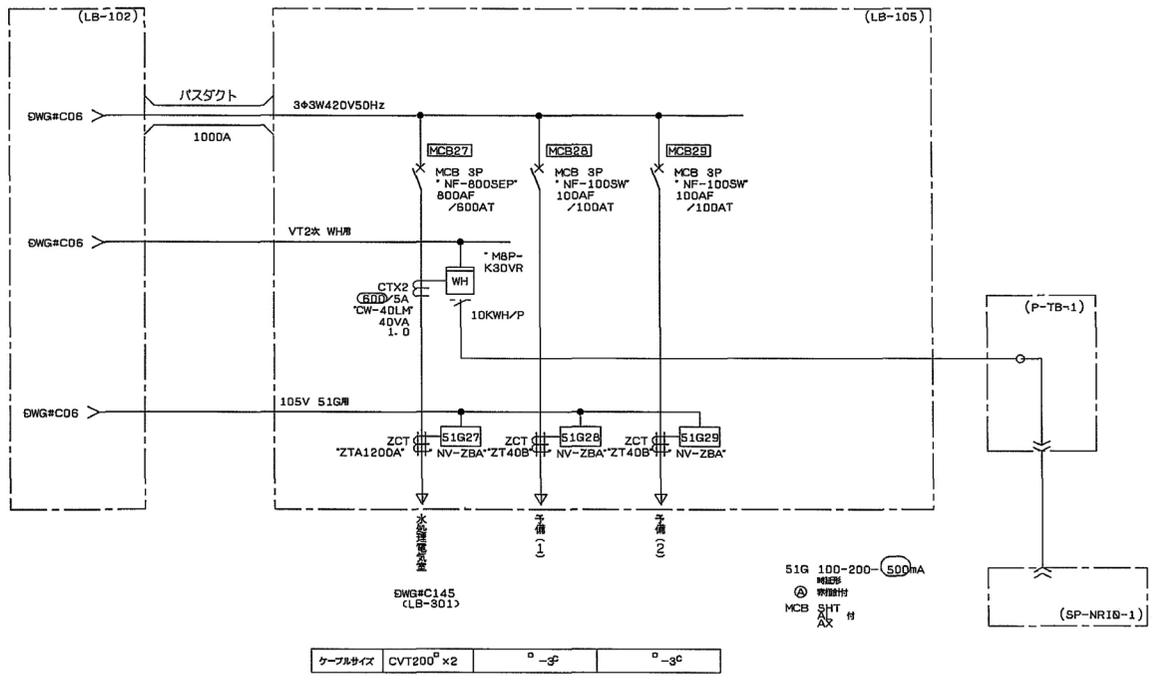


岩手県北上川上流流域下水道事務所	
一関浄化センター維持管理業務委託	
19	一関浄化センター単線結線図(主ポンプ棟 低圧盤⑤)
令和7, 8, 9年度	
縮尺 NONE	

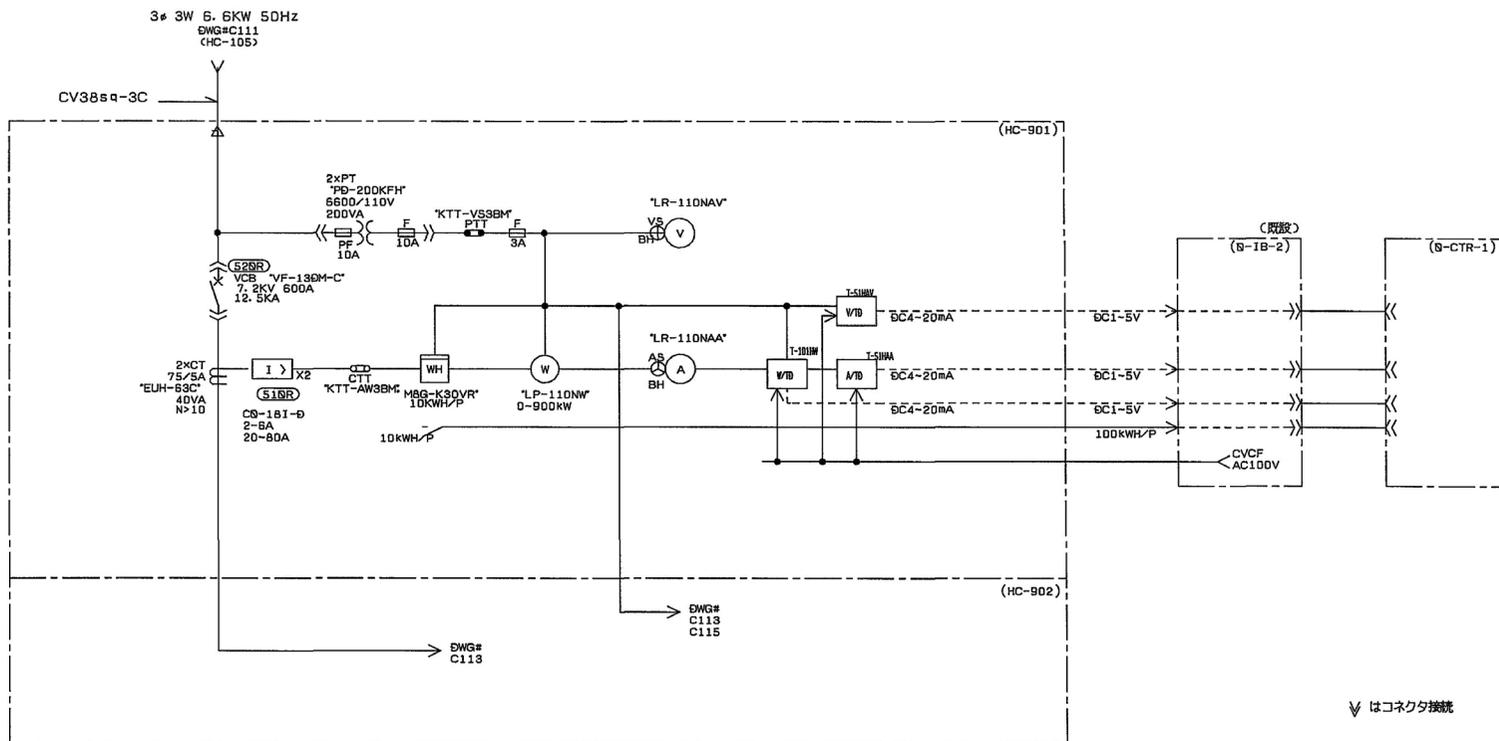

岩手県北上川上流流域下水道事務所	
一関浄化センター維持管理業務委託	
20	一関浄化センター単線結線図(汚泥処理棟 高圧盤①)
令和7.8.9年度	
縮尺 NONE	

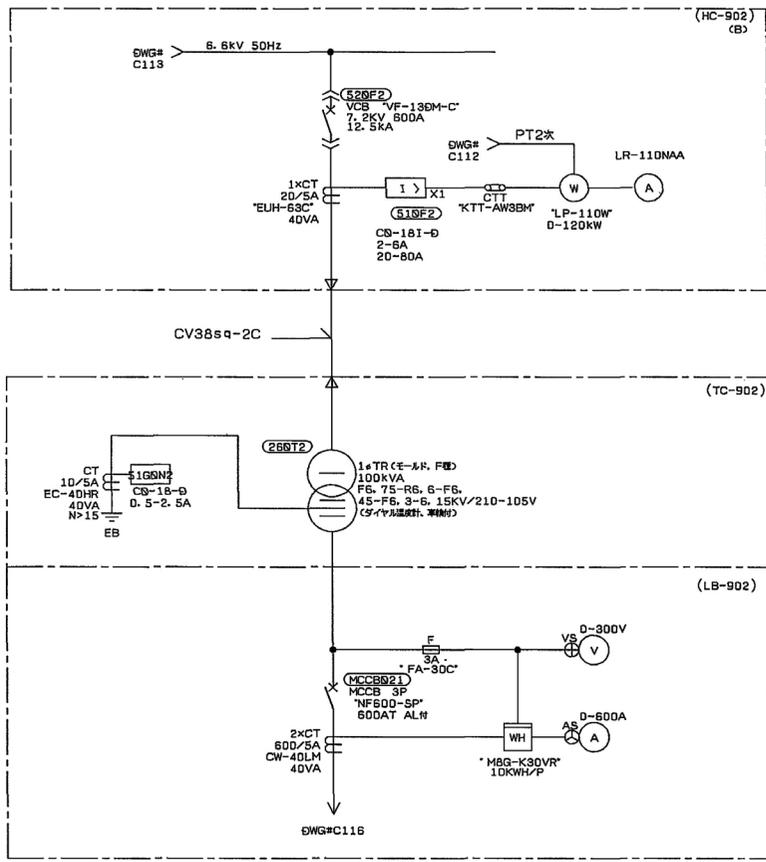

岩手県北上川上流流域下水道事務所	
一関浄化センター維持管理業務委託	
22	一関浄化センター単線結線図(汚泥処理棟 高圧盤③)
令和7, 8, 9年度	
縮尺 NONE	

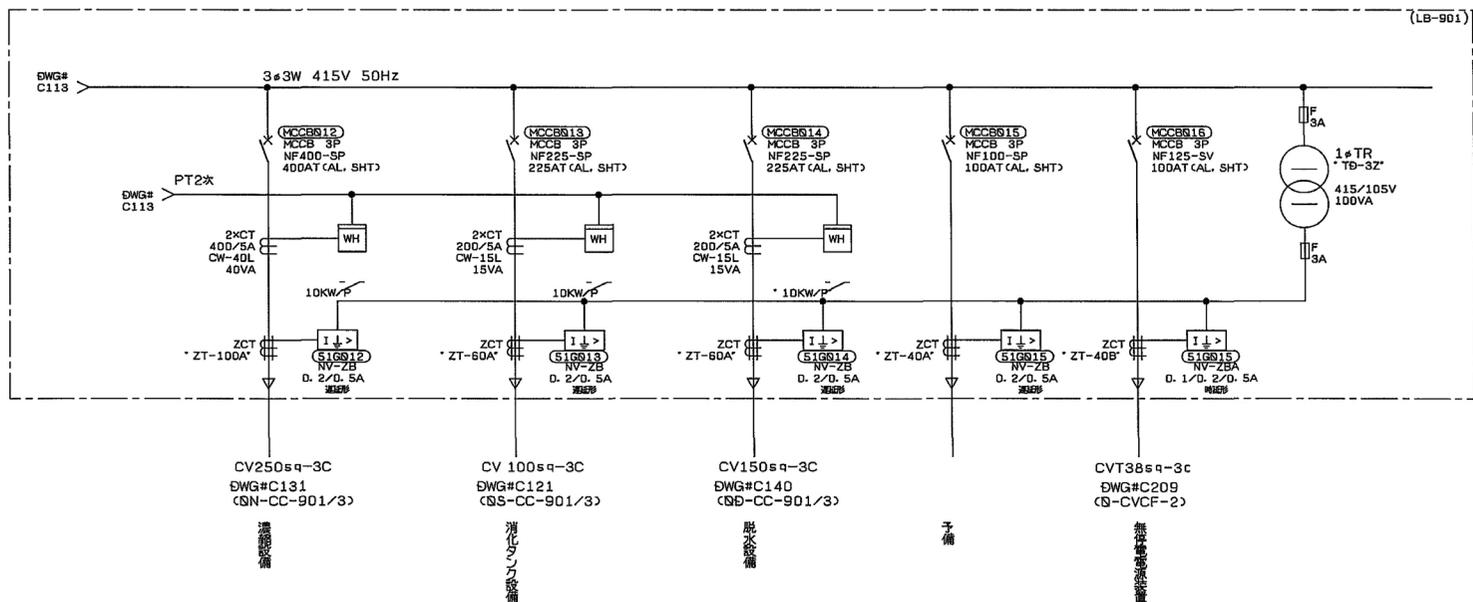


岩手県北上川上流流域下水道事務所

一関浄化センター維持管理業務委託


23 一関浄化センター単線結線図(汚泥処理棟 低圧盤①)

令和7.8.9年度


縮尺 NONE

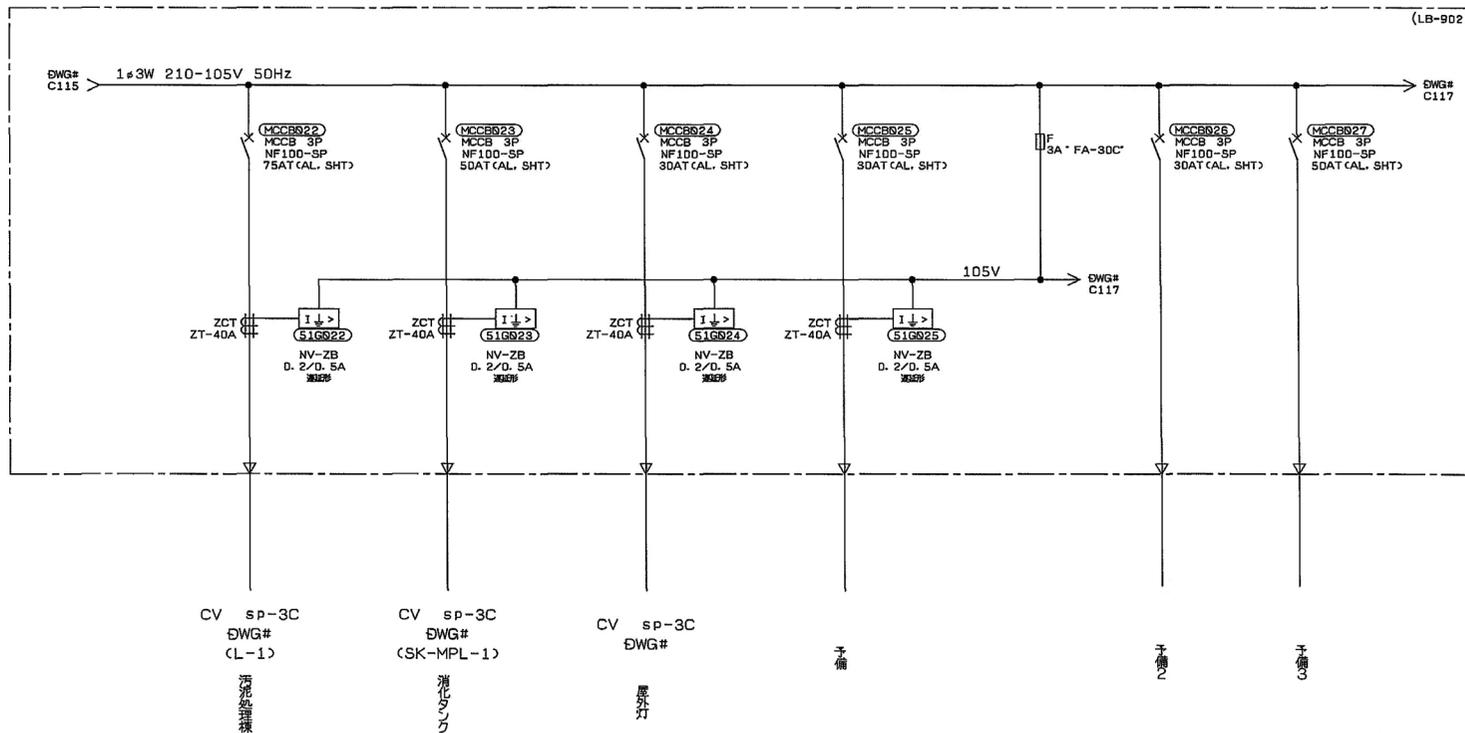


岩手県北上川上流流域下水道事務所	
一関浄化センター維持管理業務委託	
24	一関浄化センター単線結線図(汚泥処理棟 低圧盤②)
令和7, 8, 9年度	
縮尺 NONE	

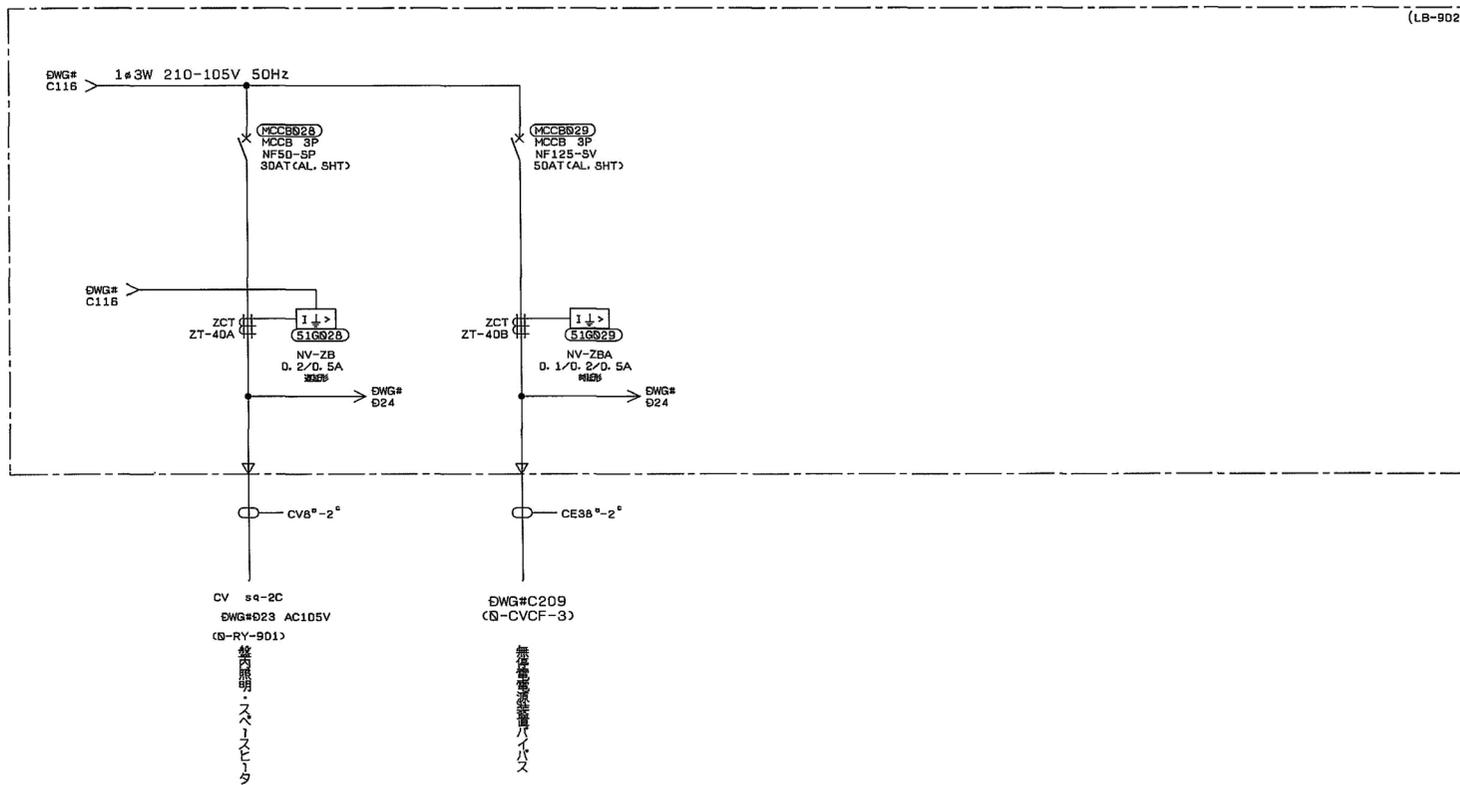


岩手県北上川上流流域下水道事務所	
一関浄化センター維持管理業務委託	
25	一関浄化センター単線結線図(汚泥処理棟 低圧盤③)
令和7, 8, 9年度	
縮尺 NONE	

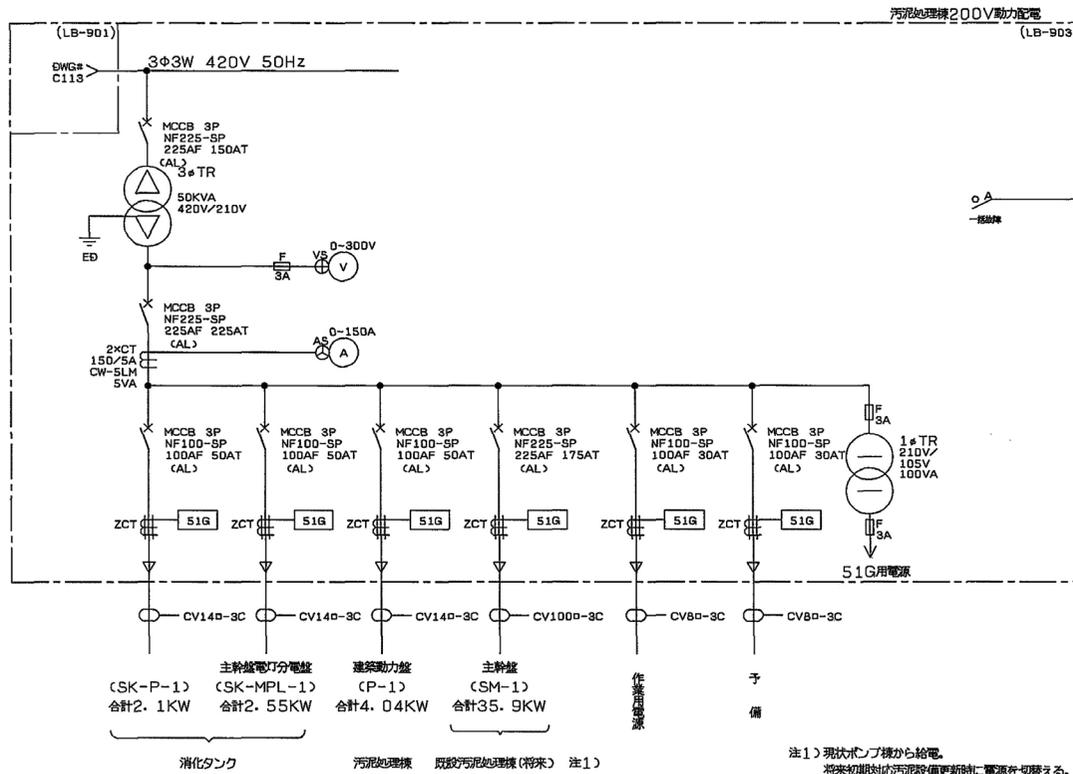


岩手県北上川上流流域下水道事務所	
一関浄化センター維持管理業務委託	
26	一関浄化センター単線結線図(汚泥処理棟 低圧盤④)
令和7, 8, 9年度	
縮尺 NONE	

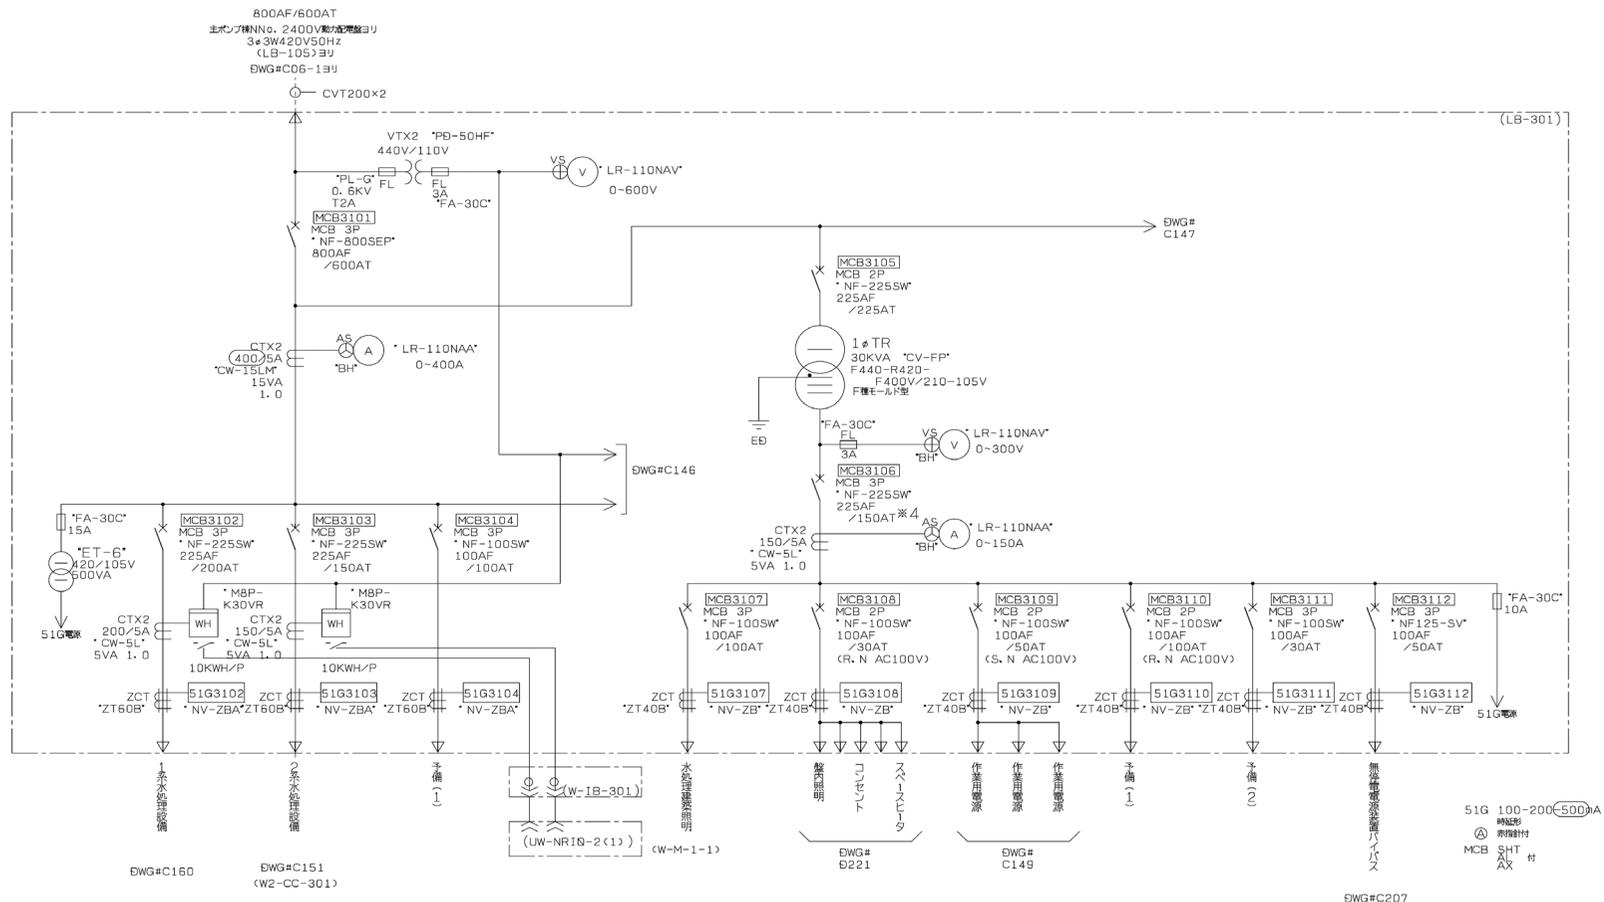

岩手県北上川上流流域下水道事務所	
一関浄化センター維持管理業務委託	
27	一関浄化センター単線結線図(水処理施設 低圧盤①)
令和7.8.9年度	
縮尺 NONE	

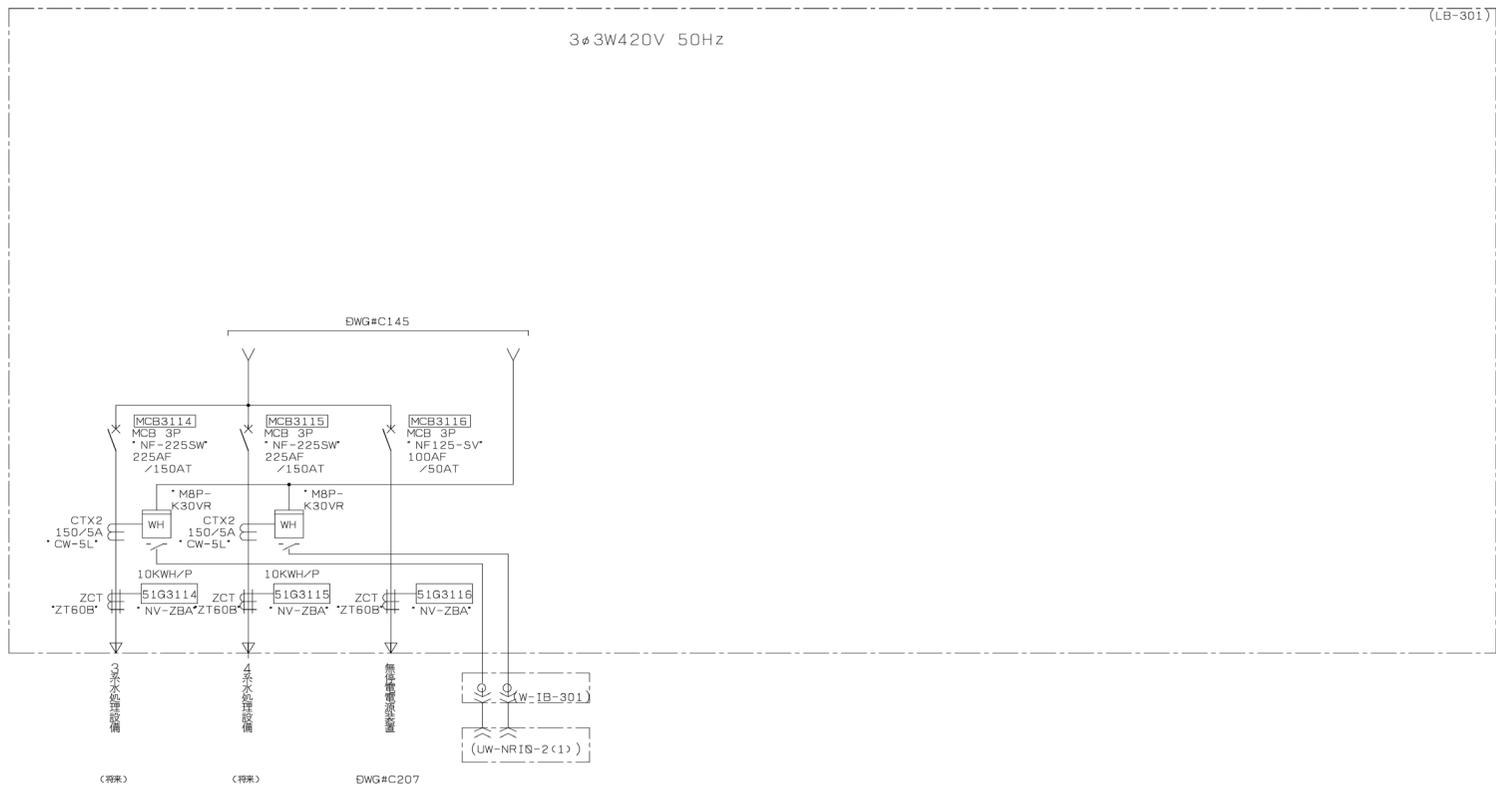


岩手県北上川上流流域下水道事務所	
一関浄化センター維持管理業務委託	
28	一関浄化センター単線結線図(水処理施設 低圧盤②)
令和7, 8, 9年度	
縮尺 NONE	

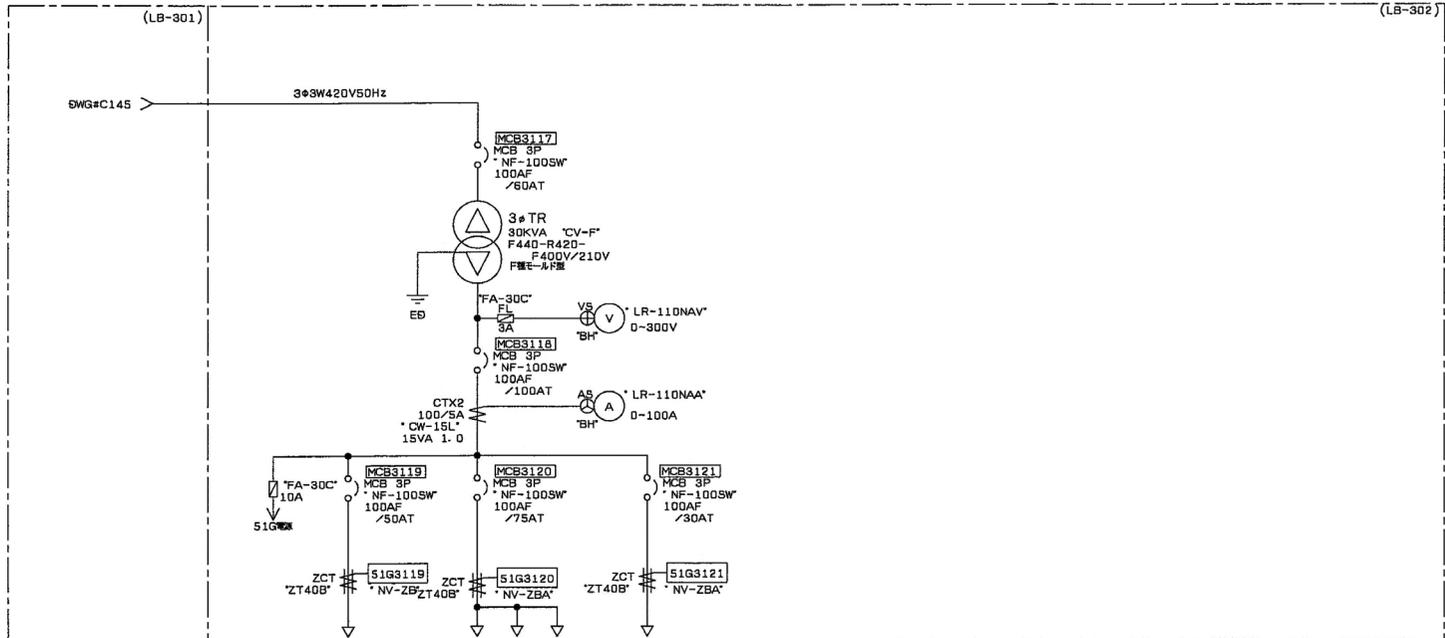

ケーブルサイズ	CV14 ³ φ	CV38 ³ φ	
---------	---------------------	---------------------	--

51G 100-200-500A
 電圧
 ① 開閉機
 MCB SHT 枠
 AX

岩手県北上川上流流域下水道事務所	
一関浄化センター維持管理業務委託	
29	一関浄化センター単線結線図(水処理施設 低圧盤③)
令和7, 8, 9年度	
縮尺 NONE	

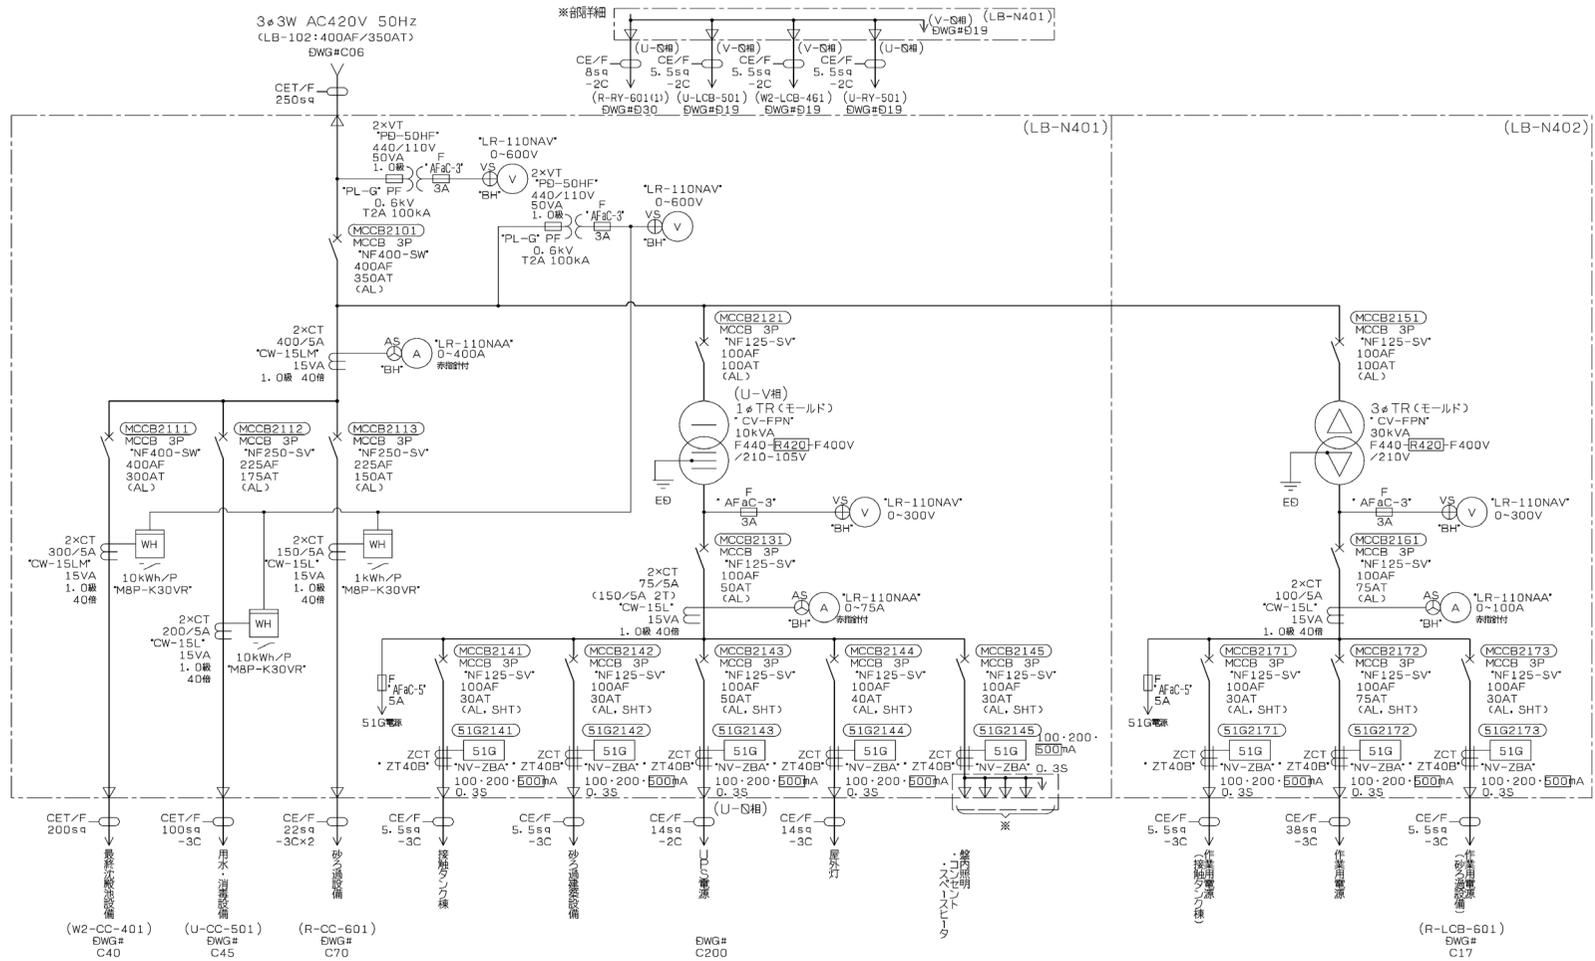


岩手県北上川上流流域下水道事務所

一関浄化センター維持管理業務委託


30 一関浄化センター単線結線図(接触タンク棟 低圧盤)

令和7, 8, 9年度


縮尺 NONE

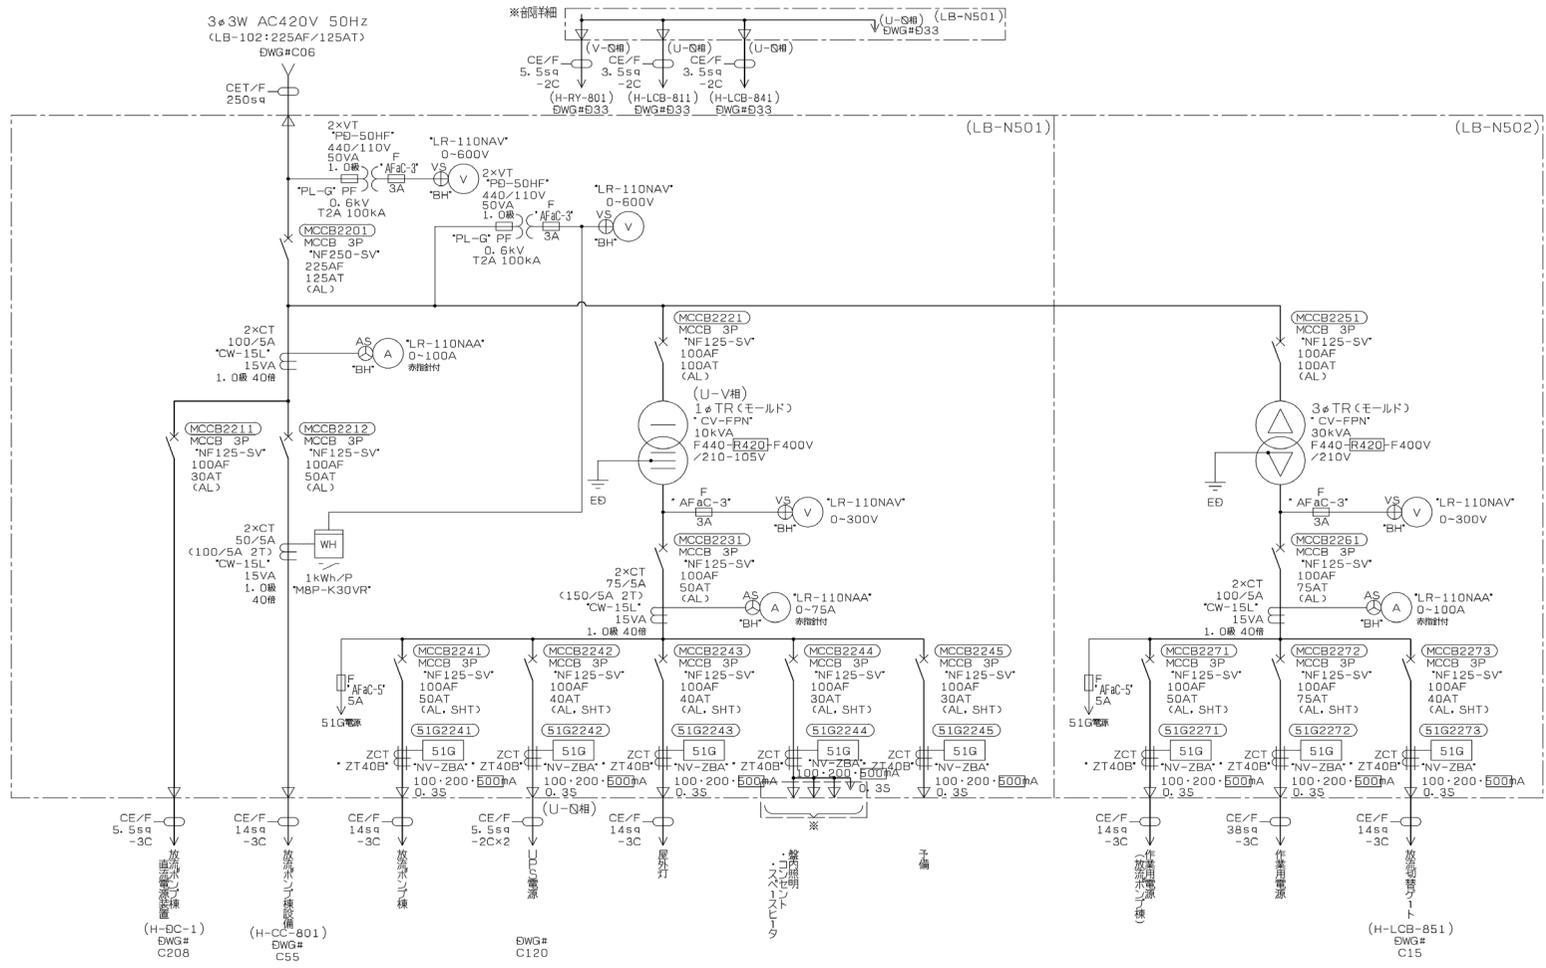


岩手県北上川上流流域下水道事務所	
一関浄化センター維持管理業務委託	
31	一関浄化センター単線結線図(放流ポンプ棟 低圧盤)
令和7, 8, 9年度	
縮尺 NONE	

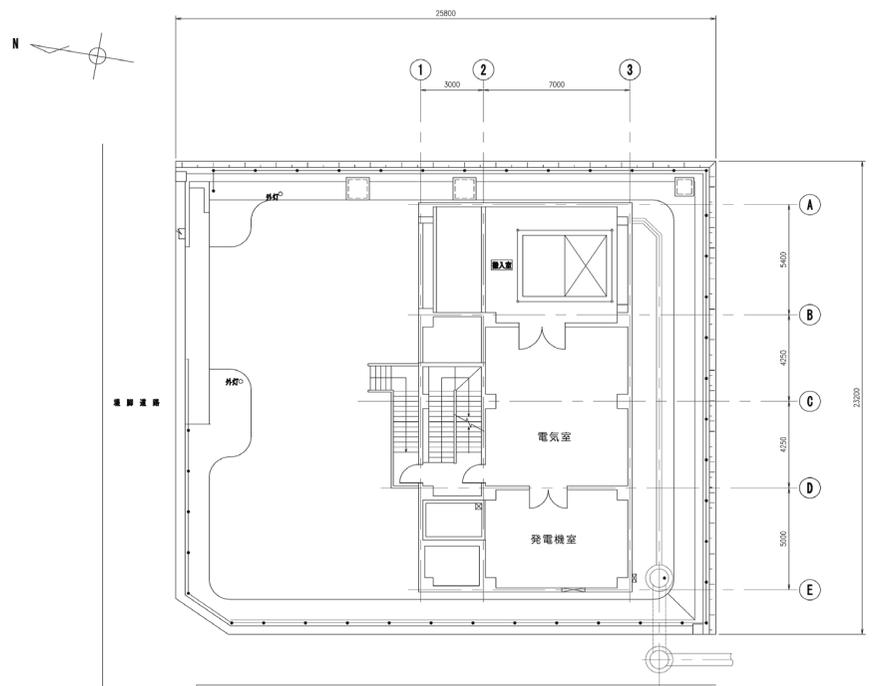

平泉汚水中継ポンプ場 場内平面図

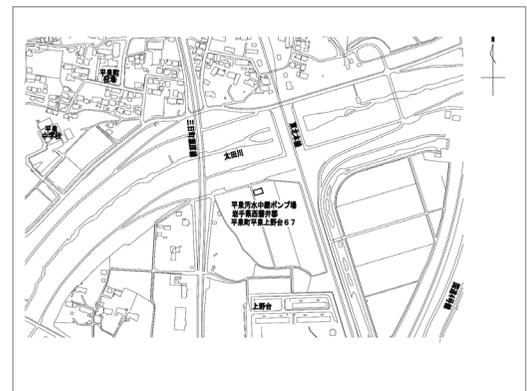


岩手県北上川上流流域下水道事務所	
一関浄化センター維持管理業務委託	
32	平泉中継ポンプ場平面図
令和7, 8, 9年度	
縮尺 NONE	

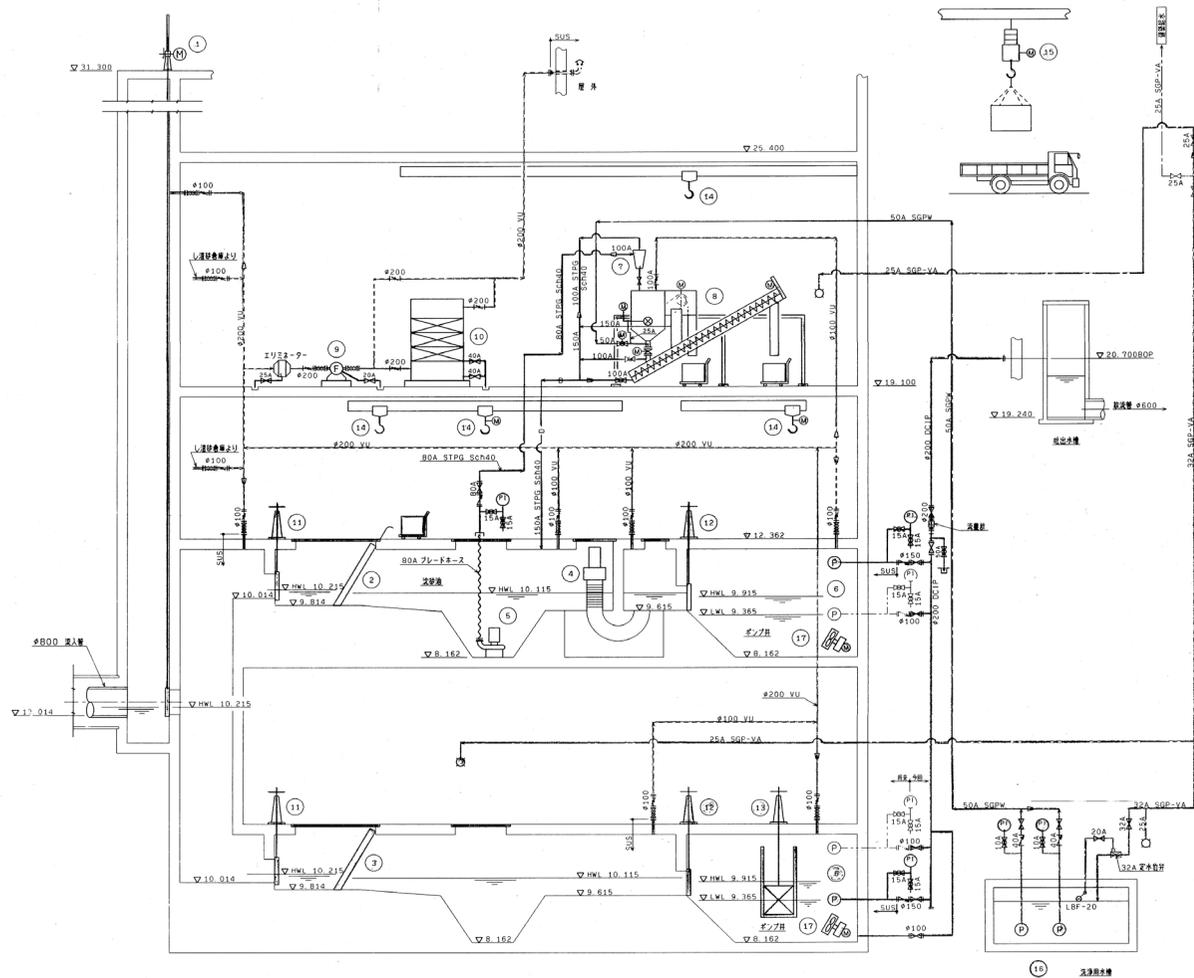

凡 例			
記号	名 称	記号	名 称
---	汚 泥 管	D=	注 入 弁
----	洗 浄 水 管、給 水 管	F=	逆 止 弁
----	臭 気 管	D=	ボ ー ル 弁
—○—	排 水 管	⊙	電 動 弁・ル 弁
—(P)—	ボ ン プ	⊙	電 動 注 入 弁
(M)	電 動 機	F=	タンバ ー
⊙	洗 浄 水 管 (電 気 管 線)	○	給 水 栓
(C)	圧 力 計	H=	ル ー ズ 管 継 ぎ
		⊞	必 ず 継 ぎ 手

番号	名 称	型 式	仕 様	材 質	数 量	備 考
1	流入ゲート	電動スリ式ゲート	φ800x1.5xW	1	1	緊急閉鎖機付
2	粗目スクリーン	手動式(兼手用)	目弁 100mmx60°	1	1	コンテナ(0.3m³)
3	バイパススクリーン	手動式	目弁 25mmx60°	1	1	
4	電機機	回転ドラム式	9100mm/φ10.75xW	1	1	
5	細目ポンプ	軸送スクリュー型 水中ポンプ	φ80x0.45m/φ120mm/7.5kW	1	1	可搬式
6	汚水ポンプ(兼臭)	軸送スクリュー型 水中ポンプ	φ100x1.185m/φ115mm/7.5kW	2	2	No.2 継目式
7	サイクロン	サイクロン付 エアリフティング	φ150x2.37m/φ115mm/15kW	1	1	No.1 継目式
8	沈砂洗浄機	機械式	φ220x0.915m/φ125mm/1.5kW	1	1	コンテナ(0.3m³)
9	調整ファン	片翼スター型ドップ	1000φx1170mmMax/1.5kW	1	1	
10	電機機	自閉スタードップ式	1000φ/8	1	1	
11	沈砂流入ゲート	手動スリ式ゲート	φ600xH600	2	2	
12	沈砂流出ゲート	手動スリ式ゲート	φ600xH600	2	2	
13	ポンプ弁付ゲート	手動スリ式ゲート	φ600xH600	1	1	
14	調整台検出チェーンロック	No.1電機チェーンロック	1.010mφ9mm/1.5kW	1	1	汚水ポンプ取上用
		No.2電機チェーンロック	1.010mφ9mm/1.5kW	1	1	細目ポンプ取上用
		手動チェーンロック	1.010mφ9mm	1	1	調整台取上用
		手動チェーンロック	1.010mφ9mm	1	1	調整台
15	クレーン	ワンタレ-吊り下り式 手動チェーンロック	φ1800xH1800/φ125mm/2.4kW φ1800xH1800/φ125mm/2.4kW	1	1	
16	洗浄水ポンプ	水中ポンプ	φ40x0.15m/φ125mm/1.5kW	1	1	継目式
17	水中エキサ	中島造形	φ220x0.915	2	2	No.1 No.2

岩手県北上川上流流域下水道事務所
 一関浄化センター維持管理業務委託
 33 平泉中継ポンプ場フローシート
 令和7, 8, 9年度
 縮尺 NONE

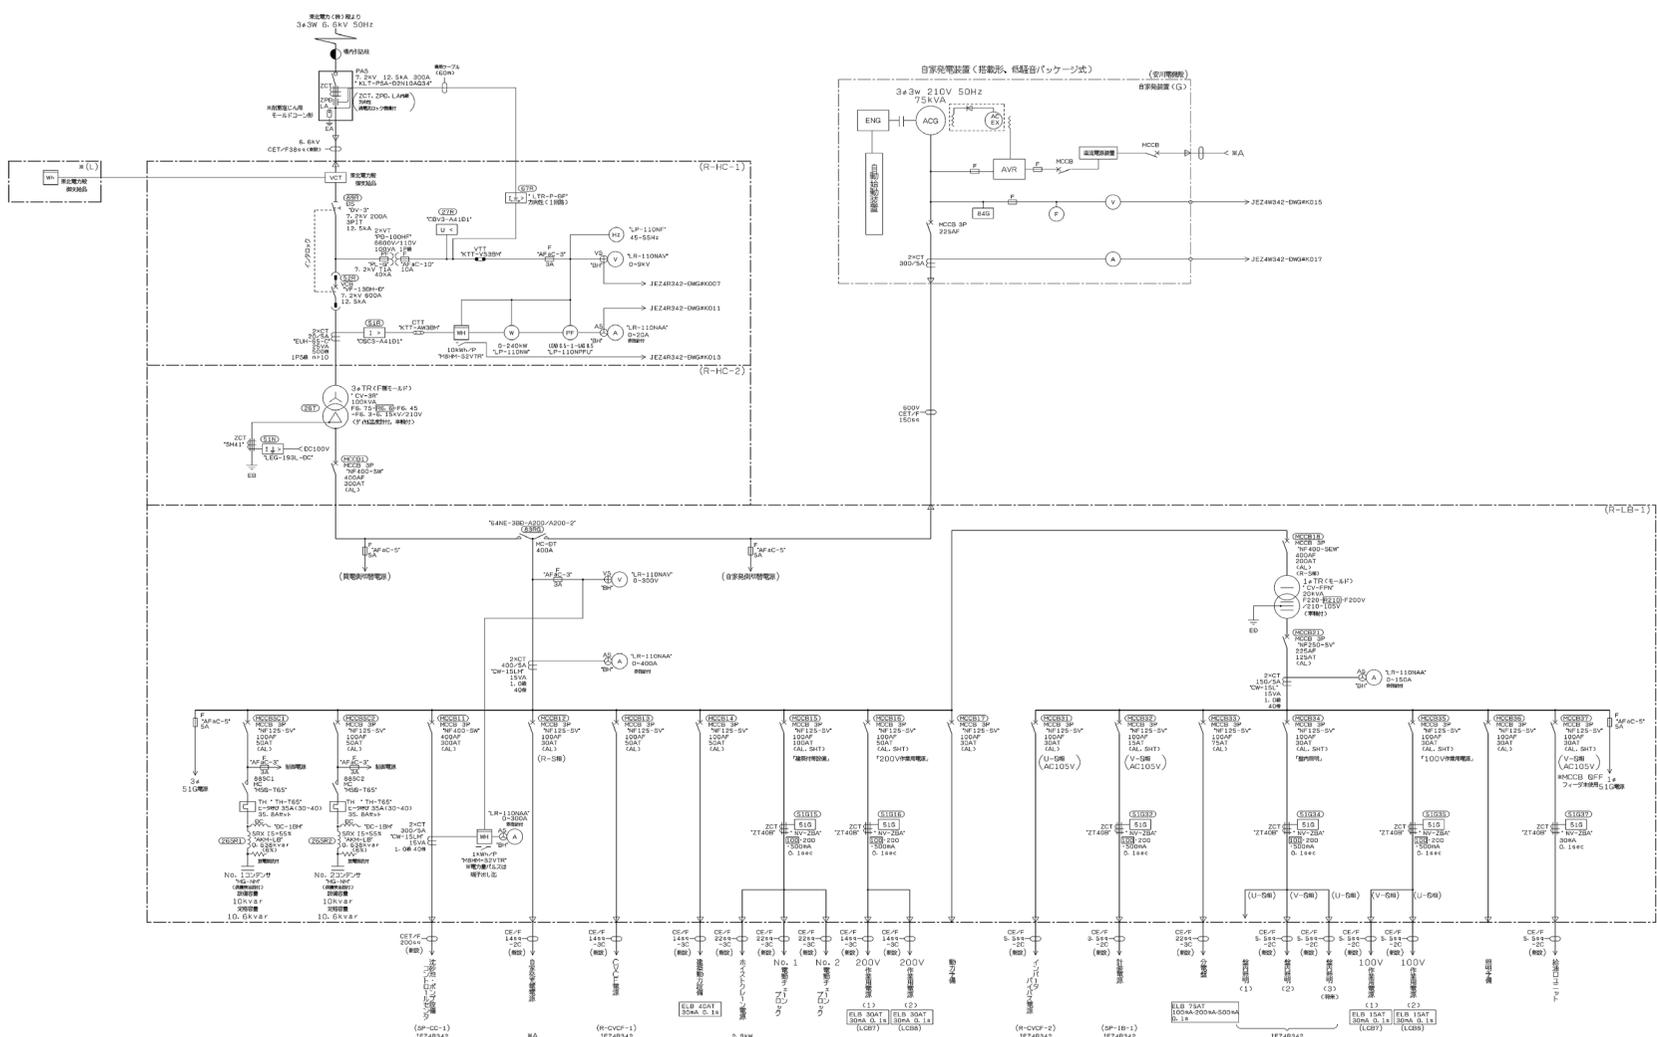

岩手県北上川上流流域下水道事務所
 一関浄化センター維持管理業務委託
 34 平泉中継ポンプ場単線結線図
 令和7, 8, 9年度
 縮尺 NONE