


旧岩手県営野球場解体工事

工事名	旧岩手県営野球場解体工事	製図	担当	検印	特記	年月日	図面内容	縮尺 A1:NON A3:NON	区分	図面番号
						設計番号			タイトル	共通

建築物解体工事 特記仕様書		8. 施工調査		9. 施工		10. 工事検査		11. 完成時の提出図書		12. 完成写真	
I. 工事概要	1. 工事場所	旧岩手県営野球場解体工事 盛岡市三ツ割四丁目8番4ほか 住居表示：盛岡市三ツ割四丁目9番2号 88,988.64㎡									
	2. 敷地面積	88,988.64㎡									
II. 解体工事仕様	1. 工事種目	用途：スタンド棟、照明鉄塔、スコアボード、屋外便所1～3、外構 構造・規模・延べ面積 スタンド棟：SRC造一部RC造 3階建て(メインスタンド RC造、1塁・3塁 SRC造)13,258.20㎡ 照明鉄塔：鉄骨造 高さ40.7m 6基 スコアボード棟：鉄骨造 3階建て 312.90㎡ 屋外便所棟1～3：RC造 平屋建て 各30㎡ 外構：施設看板、外灯、第1駐車場の焼却炉、舗装、側溝、フェンス(一部敷地境界部は除く)等									
	2. 工事内容	建築解体工事一式 電気設備解体工事一式 機械設備解体工事一式 外構解体工事一式 第1駐車場 約 4,892㎡、東側アプローチ傾斜路(水平投影面積) 約 633㎡、その他 約44,182㎡									
3. 別送工事なし											
4. 解体工事仕様		(1) 図面及び本特記仕様書に記載されていない事項は、国土交通省大臣官房官庁営繕部制定の「建築物解体工事共通仕様書(建築工事編)(令和4年版)」(以下「解体共通仕様書」という。)による。 図面、本特記仕様書及び解体共通仕様書に記載されていない事項は、国土交通省大臣官房官庁営繕部制定の「公共建築工事標準仕様書(建築工事編)(令和7年版)」以下「標準仕様書」という。)及び「公共建築改修工事標準仕様書(建築工事編)(令和7年版)」(以下「改修標準仕様書」という。)による。 (2) 本特記仕様書の表記 1) 項目は、○印の付いたものを適用する。 2) 特記事項は、○印の付いたものを適用する。 ○印の付かない場合は、※印の付いたものを適用する。 ○印と◎印の付いた場合は、共に適用する。 3) 特記事項に記載の()内表示番号は、解体共通仕様書の当該項目、当該図又は当該表を示す。 4) 特記事項に記載の()内表示番号は、標準仕様書の当該項目、当該図又は当該表を示す。 5) 特記事項に記載の[]内表示番号は、改修標準仕様書の当該項目、当該図又は当該表を示す。									
5. 分析による石綿含有建材の調査		分析対象 アクチノライト、アモサイト、アンソファイト、クリソタイト、クロシドライト、トレモライト 分析方法 材料名 定性分析方法 定量分析方法 JIS A 1481-1または JIS A 1481-2 JIS A 1481-3または JIS A 1481-4 ○分析対象 1箇所 箇所 ○予備調査 5箇所 箇所 ○分析対象 1箇所 箇所 ○予備調査 5箇所 箇所 サンプル数 1箇所あたり3サンプル 採取箇所 ○図示 (KAB-02 277*1、2階平面図) 施工数量調査 (1.5.2) 調査範囲 ○図示による 調査方法 ○図示による 調査報告書の提出部数 2部 (1.6.2) 技能士 適用工事種別 職種 技能検定の作業の種類 仮設工事 とび ○とび作業 排水工事 配管 ○建設配管作業 舗装工事 造園 ○造園工事作業 技術検査 (1.7.2) 工事施工中の技術検査の実施 ・行わない ○行う(○実施回数等は発注者の指示による) () 工事完成時の提出図書 提出部数()部 提出仕様 ○紙ベース ○電子データ () ※完成図(竣工図)は施工請負者が作成し、製本及びCADデータを発注者及び監理者へ提出すること。 提出部数・製本サイズは発注者の指示による。 ※工事完成時に完成写真を撮影し、監督職員に提出する 撮影箇所及び提出サイズ、仕様 ※監督員の指示による									
6. 騒音・粉塵等の対策		騒音・粉塵等の対策 (2.2.1) ※防音パネル ・防音シート 設置範囲及び高さ ○図示による (2.2.2) 「手すり先行工法に関するガイドライン」に基づく足場の設置に当たっては、同ガイドラインの別紙1「手すり先行工法による足場の組立て等に関する基準」における2の(2)手すり据置方式又は(3)手すり先行専用足場方式により行う。 外部足場 ・枠組足場 ・単管足場 ○くさび緊結式足場足場 監督職員事務所 (2.3.1) ・設ける(規模、仕上、備品及び数量等は現場説明書による) ○設けない 山留め (2.4.1)(2.4.3)(3.9.1) ○設ける(設置範囲、工法、仕様、深さ等は図示による) 鋼矢板等の抜き後の処理 ○直ちに砂等で充填する ※汚水槽撤去に伴う山留計画のため地盤の地質調査を実施する。 調査箇所：第2駐車場 調査方法：ボーリング調査(標準貫入試験)GL-12.00mまで1箇所 その他：波状化の検討 報告書作成・提出：1式									
7. 工事用電力用水		工事用水(構内既存の施設) ・利用できる(・有償 ・無償) ○利用できない 工事用電力(構内既存の施設) ・利用できる(・有償 ・無償) ○利用できない									
8. 事前措置		浄化槽、排水槽等 ○解体共通仕様書3.2.1(コ)による事前措置を行う オイルタンク等 ○解体共通仕様書3.2.1(サ)による事前措置を行う									
9. 解体方法		解体の方法 ○手作業 ○手作業及び機械による作業									
10. 基礎及び杭		杭の解体 ○行う(・杭頭から mまで ○全長) (3.9.1) 杭の種類、径、長さ、撤去範囲等 ○図示による 杭の解体方法 ○引抜き工法(硬質地盤材-マシナ工法) () ・粉砕による解体 ○図示による 引抜き後の処理 ○直ちに砂等で充填する									
11. 工作物等		解体する工作物等 (3.10.1) 名 称 解体範囲、構造、仕様、寸法等 ・ 図示による									
12. 構内舗装、樹木等		○構内舗装の解体 ○アスファルト舗装 (3.11.1) ・コンクリート舗装 解体の範囲、仕様、寸法等 ○図示による 樹木の伐採根及び移植 ○行う(範囲、樹種、寸法、移植場所等：図示による) 地下埋設物及び埋設配管の解体 (3.12.1) ○行う(範囲、種別、仕様、寸法等：図示による) 解体後の埋戻し及び盛土 (3.13.1) ○行う 整地高さ ・現状G.L. ○図示による 埋戻し及び盛土の材料 ○山砂の類 ○他現場の建設発生土の中の良質土 ・再生コンクリート砂 埋戻し及び盛土に当たっては、各層30cm程度毎に締め固めること。 ・荒整地のみ行う ・行わない									
13. 地下埋設物埋設配管		※本特記仕様書に記載する各種処理施設名称は参考であり、採用については受注者の選定により、施工計画書により監督職員に報告する。 再資源化する建設廃棄物の処理施設名称 (4.4.1) 建設廃棄物の種類 中間処理施設又は再資源化施設の名称等(参考) ○コンクリート 有限会社古川重機 姫神リサイクルセンター 盛岡市玉山馬場字前田200-5 株式会社佐藤興産ECOセンター 盛岡市乙部5-320-1 ○コンクリート及び鉄から成る建設資材 有限会社古川重機 姫神リサイクルセンター 盛岡市玉山馬場字前田200-5 ○アスファルトコンクリート 有限会社古川重機 姫神リサイクルセンター 盛岡市玉山馬場字前田200-5 ○木材、繊維屑 街古川重機古川リサイクルセンター 盛岡市下田字古河川原952、955-4及び948-4 ○金属類 株式会社佐藤興産ECOセンター 盛岡市乙部5-320-1 樹青南商事 紫波郡矢中町大字藤沢第10地割183-3 ○土を振るい落としのうえ搬出 盛岡市クリーンセンター 盛岡市上田字小鳥沢148-25 ○小型二次電池									
14. 建設廃棄物の処理		建設廃棄物の種類 再資源化の有無 再資源化施設の名称等(参考) ・水銀使用ランプ ・する ・しない ○硬質ポリ塩化ビニル管・継手 ・する ○しない 株式会社佐藤興産ECOセンター 盛岡市乙部5-320-1 ○ガラス ・する ・しない 株式会社佐藤興産ECOセンター 盛岡市乙部5-320-1 木材を指定建設資材廃棄物として縮減(焼却等)する場合 (適用可(縮減する) ・縮減しない) 再資源化して現場利用する建設廃棄物 種類 利用する用途、箇所等 ○コンクリートがら 一部現場で破砕後整地時に場内敷き均し ○アスファルト舗装路盤 整地時に場内敷き均し ○建設発生土 発生土の一部は基礎埋戻し土として利用 ※鉄筋コンクリートを現場で破砕し、再生クラッシュランとして利用する場合、標準仕様書表22.3.1によることとし、すりへり減量(JIS A 1121)を50%以下とする。 広域認定廃棄物の活用 廃棄物の種類 処理施設の名称等 (4.4.3) ○最終処分場 ※処分施設は受注者の選定により、施工計画書により監督職員に報告する。 ・安定型最終処分 ・ 廃棄物の種類 処分施設の名称等(参考) ○アスベスト吹付処理材 岩手グリーンセンター 奥州市江刺岩谷堂字大沢田113 ○アスベスト含有建材(成形材) 岩手グリーンセンター 奥州市江刺岩谷堂字大沢田113 ○廃石膏ボード類 株式会社佐藤興産ECOセンター 盛岡市乙部5-320-1									
15. 管理型最終処分		・管理型最終処分 廃棄物の種類 処分施設の名称等(参考) ・ CCA処理木材 ・ヒ素・カドミウム含有せっこうボード 参考：ヒ素・カドミウム含有石膏ボード(2019年9月時点) 1. タイガーボード 小名浜吉野(株)いわき工場 昭和48年3月～平成9年4月製造 2. アドラせっこうボード 日東石膏ボード(株)八戸工場 平成4年10月～平成9年4月製造 ・石綿非含有石膏ボード及びヒ素・カドミウム非含有石膏ボードの処理 ・再資源化施設で再資源化する ・管理型最終処分場で埋め立て処分する									
16. 特別管理産業廃棄物の調査		※本特記仕様書に記載する各種処理施設名称は参考であり、採用については受注者の選定により、施工計画書により監督職員に報告する。 特別管理産業廃棄物の調査に基づき処理計画を定め、施工計画書を監督職員に提出する。 特別管理産業廃棄物 種類、製造所、製造年、型式等等 使用箇所 ○焼却炉ダケリヤシ類 除去時発生汚泥 第1駐車場 焼却炉 ○分析調査 ・行う ○行わない (5.4.1) ※ダイオキシン類濃度・重金類濃度は調査済 PCBを含む機器類の処理 ・微量PCBの分析調査 ・行う(調査材料名：図示 調査箇所：図示) PCB含有シーリング材の処理 ○分析調査 ※PCB含有の恐れのあるシーリング材は調査済 ・行う(調査材料名：図示 調査箇所：図示) ・撤去箇所、範囲等は図示による。 廃油の処分方法 ・焼却処分 ・中間処理施設で再生処理 廃酸、廃アルカリの処理 ・中和処理 ・焼却処分 ・中間処理施設で再生処理 ダイオキシン類の処理 サンプリング調査の適用 ・適用する ○適用しない ○関係法令に基づき施工計画書を作成の上、監督職員に提出する。									


工事名	旧岩手県営野球場解体工事	製図	担当	検印	特記	年月日	図面内容	縮尺	区分	図面番号
						設計番号				

- 現状面積
 - ① $(54.71)^2 \times 3.14 / 5.7416 = 162.211^2 \times 3.14 / 5.7416 = 753.0954$
 - ② $12 \times 55 = 660$
 - ③ $9.0 \times 2.2 = 19.8$
 - ④ $9.0 \times 2.2 = 19.8$
 - 計 822.8934
- 既存CUTY-面積
 - ① $(52.71)^2 \times 3.14 / 63.1579 = 140.211^2 \times 3.14 / 63.1579 = 70.2 \times 48.9789$
 - ② $(52.71)^2 \times 3.14 / 63.1579 = 140.211^2 \times 3.14 / 63.1579 = 4.0 \times 2.2 = 8.8$
 - 計 79.4228
- 一階床面積
 - ① $(2+2.9) / 2 \times 2.2 = 5.745$
 - ② $6.07 \times 12.5 / 2 = 38.025$
 - ③ $20.0 \times 19.5 = 390$
 - ④ $14.0 \times 24.5 = 343$
 - ⑤ $15.0 \times 19.5 = 292.5$
 - ⑥ $4.0 \times 5.5 = 22$
 - ⑦ $4.0 \times 3.55 = 14.2$
 - ⑧ $9.0 \times 2.2 = 19.8$
 - ⑨ $(10.0 + 10.0) / 2 \times 2.2 = 22$
 - ⑩ $(2.2 \times 7.5) / 2 = 8.25$
 - 計 1763.4877
- 二階床CUTY-面積
 - ① $(5.47 + 2.48) / 2 \times 9.0 = 35.32$
 - 計 35.32
- 三階床面積
 - ① $(4.225 + 3.0) / 2 \times 5.0 = 21.587$
 - ② $12.0 \times 19.5 = 234$
 - ③ $14.0 \times 24.5 = 343$
 - ④ $19.0 \times 20.0 = 380$
 - ⑤ $4.0 \times 3.55 = 14.2$
 - ⑥ $4.0 \times 3.55 = 14.2$
 - ⑦ $4.0 \times 4.775 = 19.1$
 - ⑧ $24.5 \times 8.13 / 2 = 99.97$
 - 計 1772.4897
- 三階床CUTY-面積
 - ① $3.445 \times 14.0 + (4.475 \times 12.45) / 2 + (1.385 - 1.60) / 2 \times 0.88 = 48.471$
 - 計 48.471

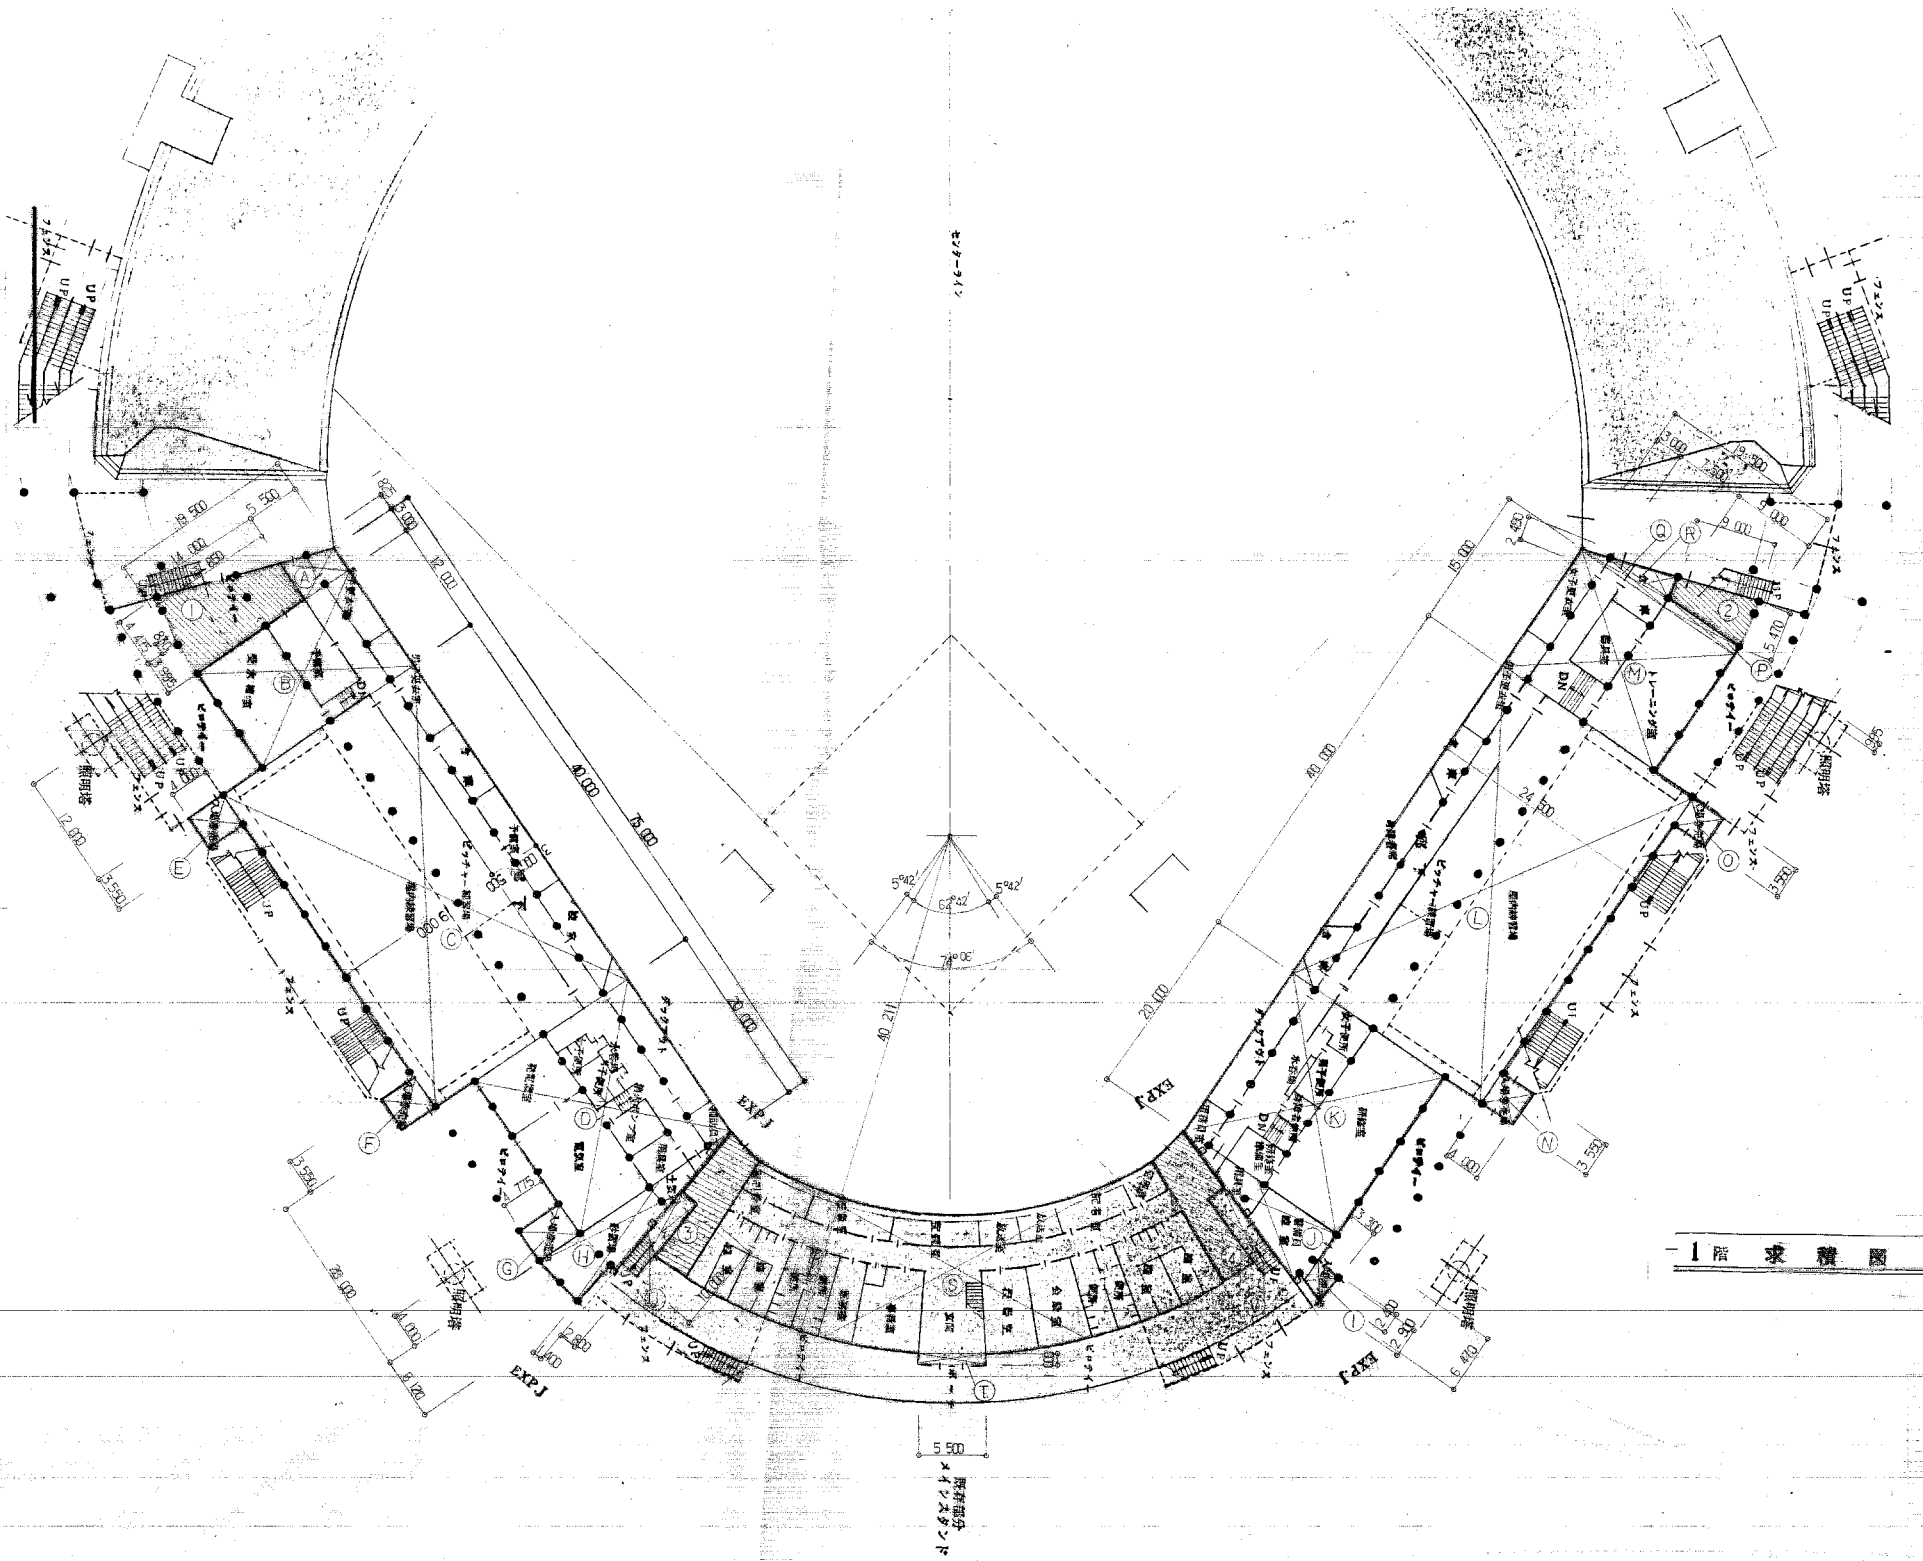

1階求積図 1:400

工事名	旧岩手県営野球場解体工事	製図	担当	検印	特記	年月日	図面内容	縮尺	区分	図面番号
						設計番号				

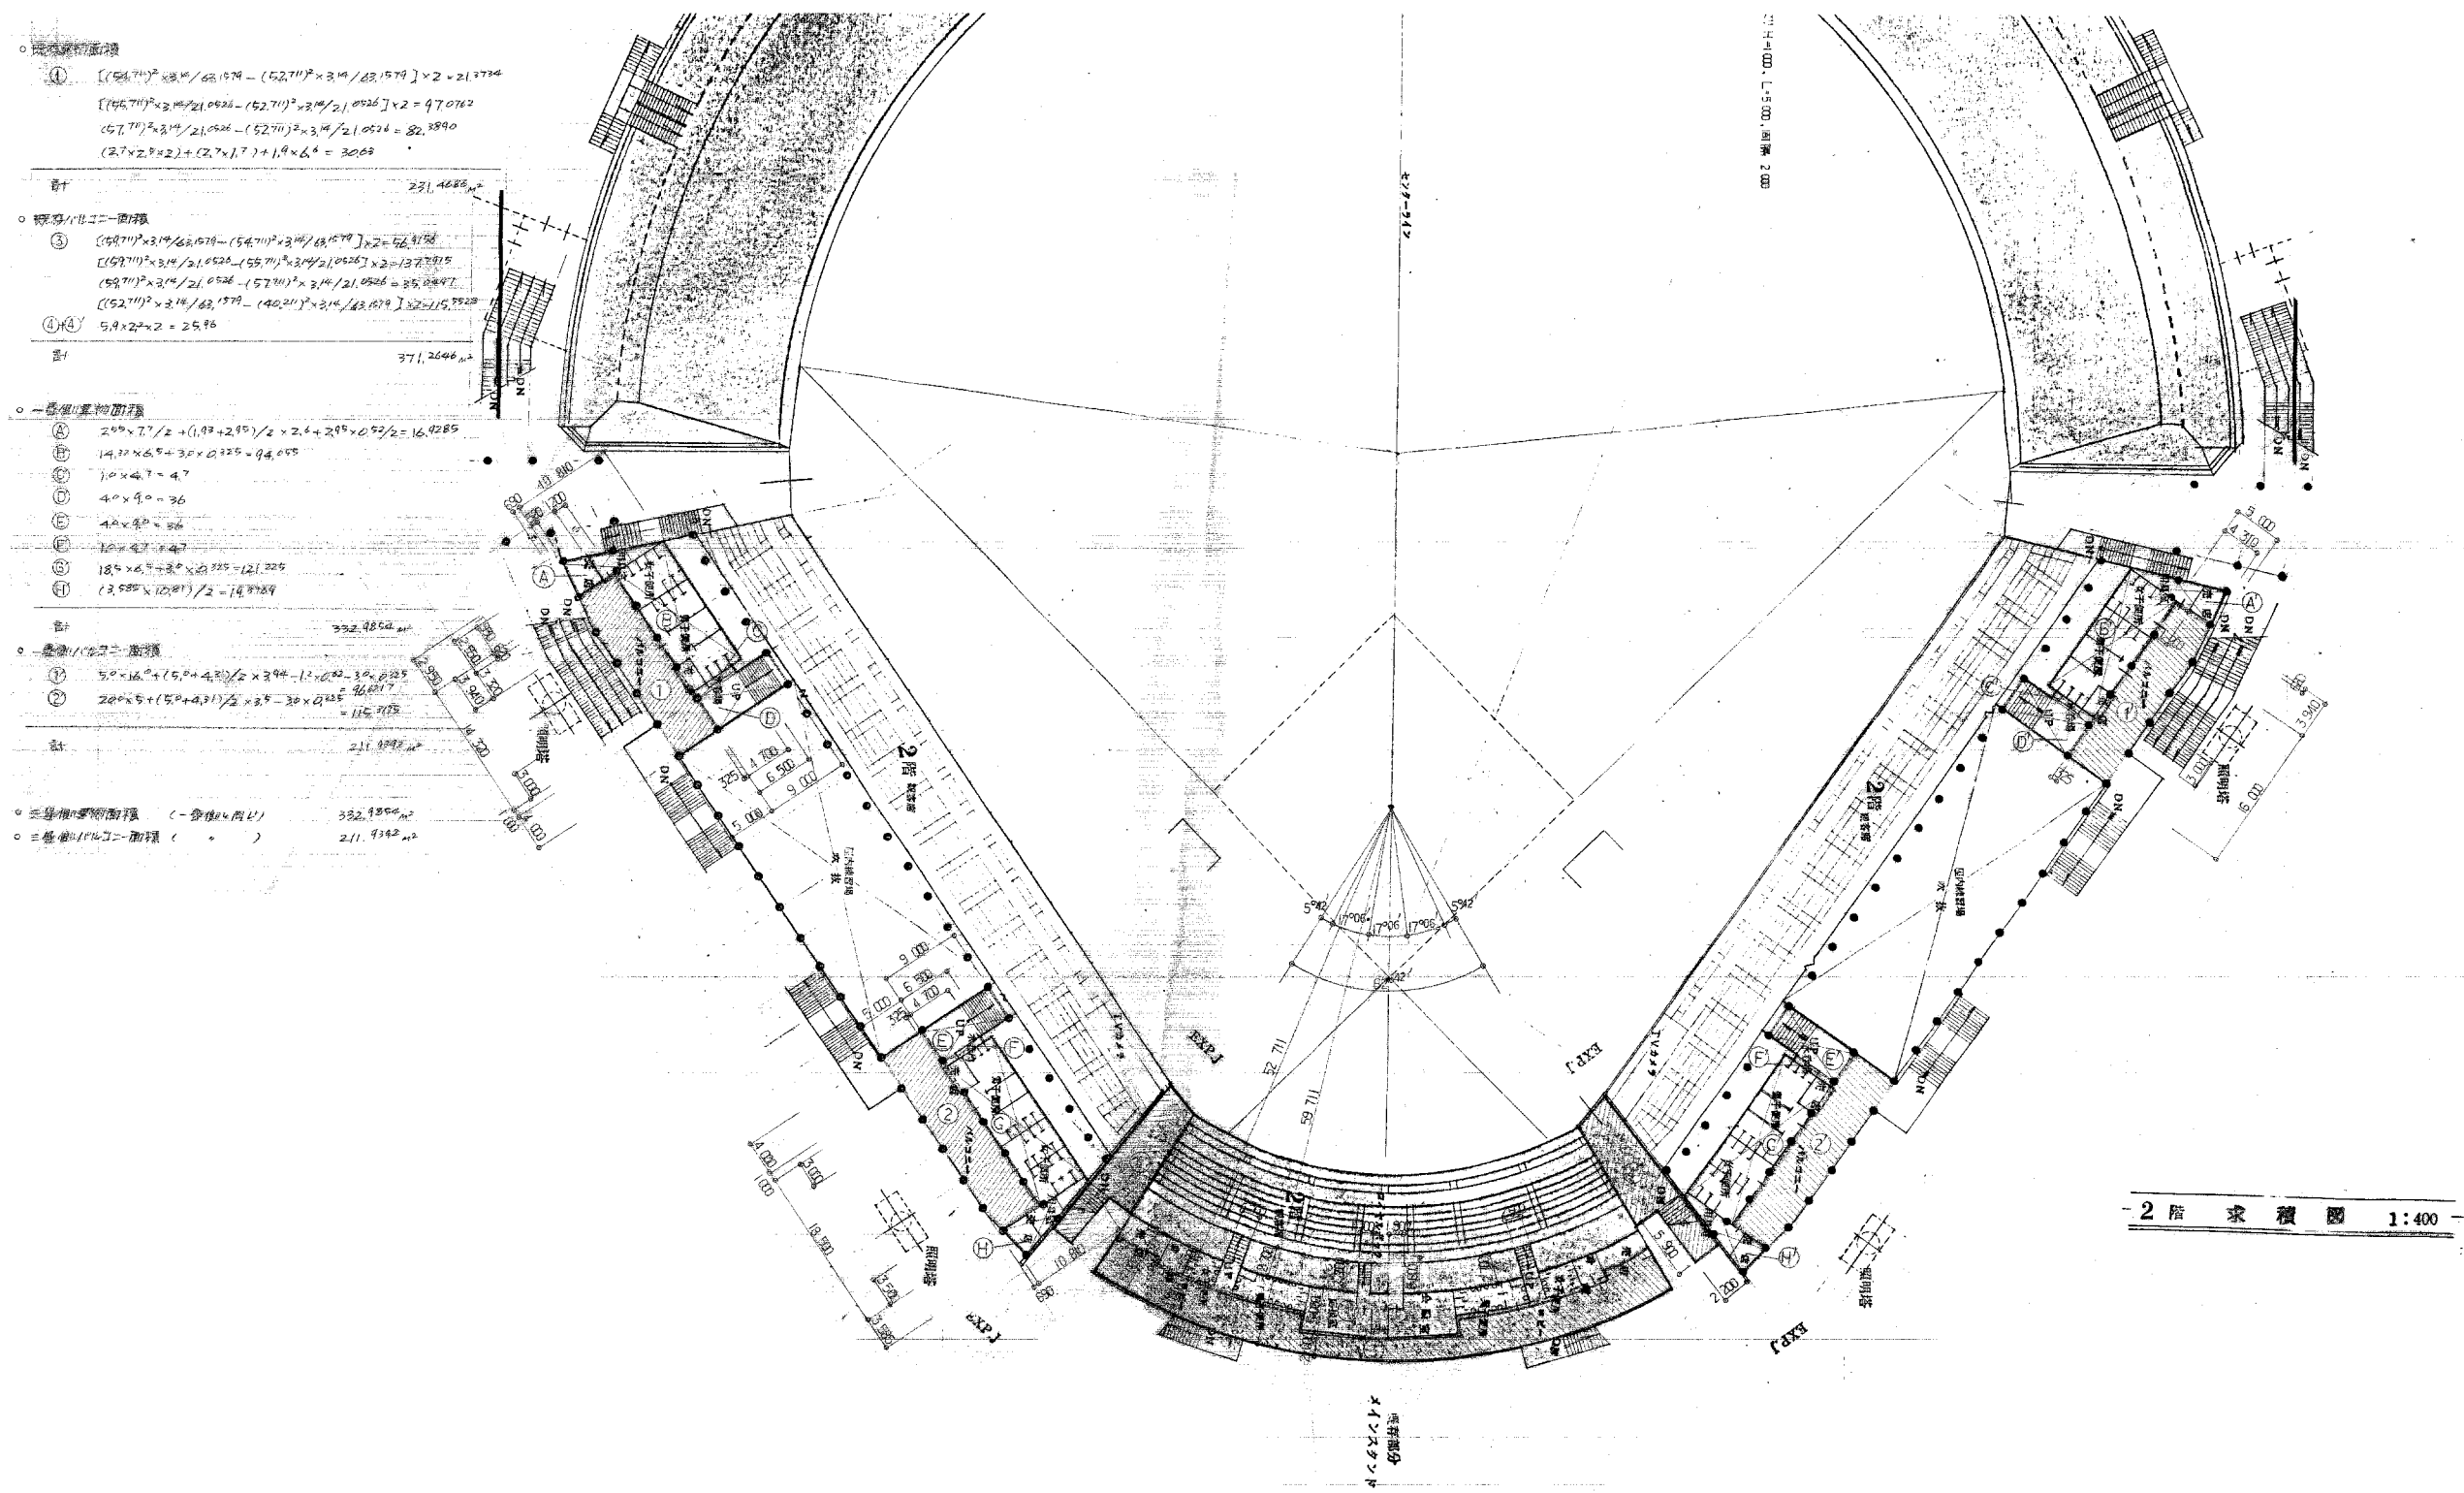

○ 座席面積
 ① $[(56.71)^2 \times 3.14 / 62.1579 - (52.71)^2 \times 3.14 / 62.1579] \times 2 = 21,777.4$
 $[(46.71)^2 \times 3.14 / 21.0526 - (52.71)^2 \times 3.14 / 21.0526] \times 2 = 97,076.2$
 $(57.71)^2 \times 3.14 / 21.0526 - (52.71)^2 \times 3.14 / 21.0526 = 82,889.0$
 $(2.7 \times 2.9 \times 2) + (2.7 \times 1.7) + 1.9 \times 6.6 = 30.68$
 計 221,468.6_m²

○ 座席面積
 ③ $[(59.71)^2 \times 3.14 / 62.1579 - (54.71)^2 \times 3.14 / 62.1579] \times 2 = 56,917.8$
 $[(59.71)^2 \times 3.14 / 21.0526 - (55.71)^2 \times 3.14 / 21.0526] \times 2 = 137,771.5$
 $(59.71)^2 \times 3.14 / 21.0526 - (57.71)^2 \times 3.14 / 21.0526 = 85,884.7$
 $(52.71)^2 \times 3.14 / 62.1579 - (40.21)^2 \times 3.14 / 62.1579 = 15,222.2$
 ④ $5.9 \times 2 \times 2 = 23.6$
 計 371,264.6_m²

○ 座席面積
 ② $2.99 \times 7.7 / 2 + (1.99 + 2.99) / 2 \times 2.4 + 2.99 \times 0.92 / 2 = 16,928.9$
 ③ $14.32 \times 6.9 + 3.0 \times 2.25 = 94,058$
 ④ $1.0 \times 4.7 = 4.7$
 ⑤ $4.0 \times 9.0 = 36$
 ⑥ $4.0 \times 9.0 = 36$
 ⑦ $1.0 \times 4.7 = 4.7$
 ⑧ $18.4 \times 6.9 + 3.0 \times 2.25 = 121,225$
 ⑨ $(2.99 \times 12.0) / 2 = 17,988.9$
 計 332,985.2_m²


○ 座席面積
 ① $5.0 \times 16.0 + (5.0 + 4.2) / 2 \times 3.94 - 1.2 \times 0.92 = 34,823.5$
 ② $20.0 \times 5 + (5.0 + 4.2) / 2 \times 3.9 - 3.0 \times 2.25 = 26,611.7$
 計 115,712.2_m²

○ 座席面積 (座席面積)
 332,985.2_m²

○ 座席面積 (座席面積)
 211,914.2_m²

- 2階 求積図 1:400 -

工事名	旧岩手県営野球場解体工事	製図	担当	検印	特記	年月日	図面内容	縮尺	区分	図面番号
						設計番号				

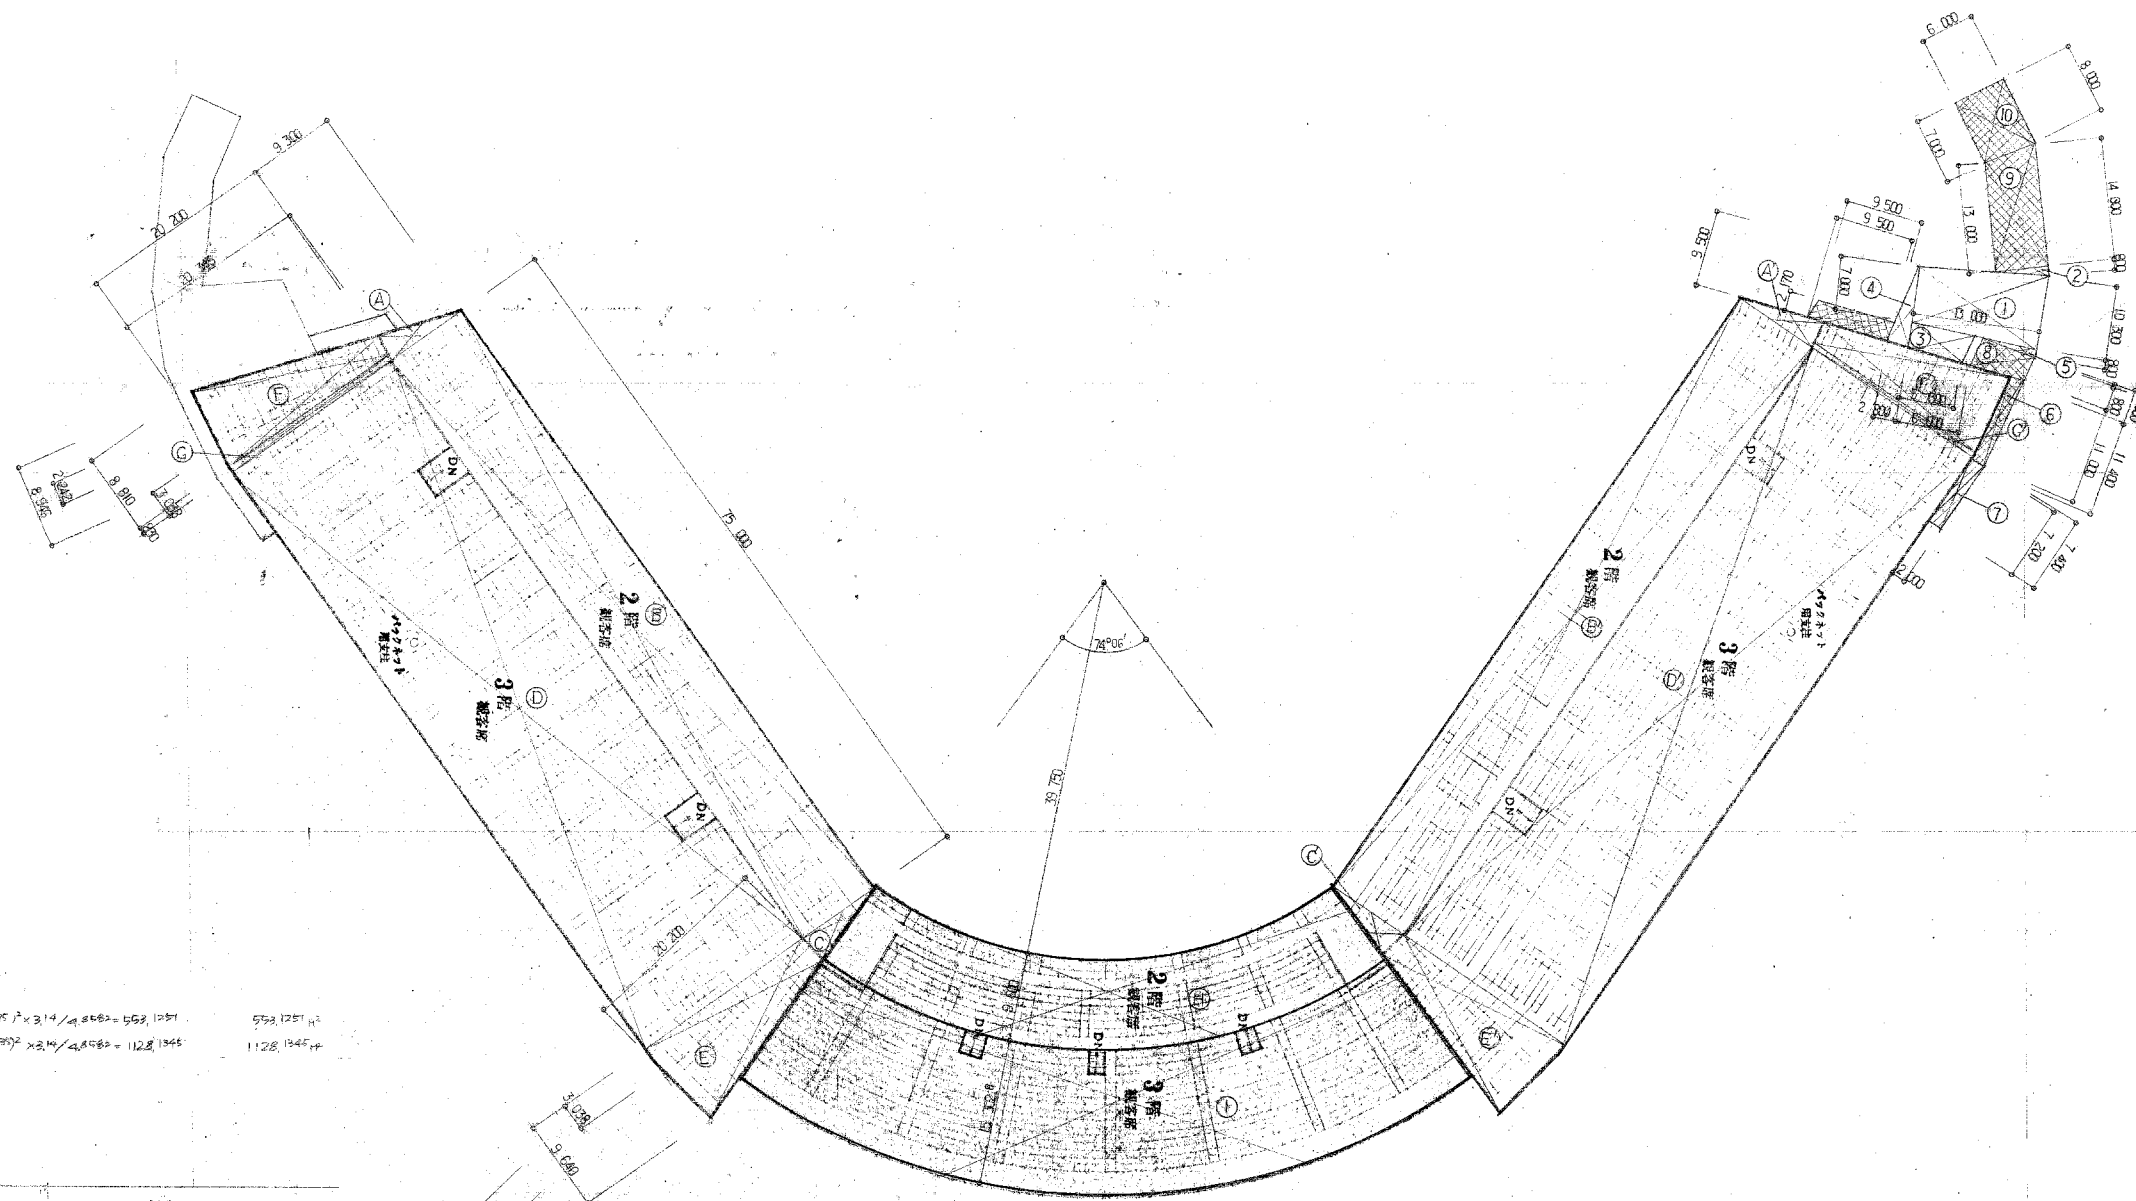

○ 観客席面積 (2階)

① (2階) $(44.35)^2 \times 3.14 / 4.8582 - (34.75)^2 \times 3.14 / 4.8582 = 553.1251 \text{ m}^2$

② (3階) $(64.6528)^2 \times 3.14 / 4.8582 - (44.35)^2 \times 3.14 / 4.8582 = 1128.1945 \text{ m}^2$

○ 観客席面積 (3階)

③ $9.2 \times 3.028 / 2 = 14.1267$

④ $75.0 \times 9.2 = 690.0$

⑤ $9.2 \times 3.028 / 2 = 14.1267$

計 1774.8225 m²

○ 三層座席面積 (2階)

⑥ $75.0 \times 20.2 = 1515.0$

⑦ $(13.084 + 9.108) / 2 \times 20.2 = 130.0072$

⑧ $(2.242 + 2.946) / 2 \times 20.2 = 112.4482$

⑨ $(20.2 + 20.246) / 2 \times 0.89 = 16.8265$

計 1774.8225 m²

○ 三層座席面積 (3階)

⑩ $(10.3 + 7.0) / 2 \times 13.0 = 112.95$

⑪ $68.0 \times 2 / 2 = 2.0$

⑫ $(5.3 + 6.0) / 2 \times 2.9 = 13.56$

⑬ $9.2 \times 2.8 / 2 = 13.3$

⑭ $6.0 \times 0.8 / 2 = 2.4$

計 144.11 m²

階段面積 (一層、二層、三層)

① $(1.2 + 1.4) / 2 \times 2.0 = 2.6$

② $(2.2 + 2.4) / 2 \times 2.0 = 4.6$

③ $(2.2 + 2.4) / 2 \times 2.0 = 4.6$

④ $(2.2 + 2.4) / 2 \times 2.0 = 4.6$

⑤ $(2.2 + 2.4) / 2 \times 2.0 = 4.6$

計 196.815 m²

○ 三層座席面積 (2階)

⑥ $75.0 \times 20.2 = 1515.0$

⑦ $(13.084 + 9.108) / 2 \times 20.2 = 130.0072$

⑧ $(2.242 + 2.946) / 2 \times 20.2 = 112.4482$

⑨ $(20.2 + 20.246) / 2 \times 0.89 = 16.8265$

計 1774.8225 m²

○ 三層座席面積 (3階)

⑩ $(10.3 + 7.0) / 2 \times 13.0 = 112.95$

⑪ $68.0 \times 2 / 2 = 2.0$

⑫ $(5.3 + 6.0) / 2 \times 2.9 = 13.56$

⑬ $9.2 \times 2.8 / 2 = 13.3$

⑭ $6.0 \times 0.8 / 2 = 2.4$

計 144.11 m²

観客席 家 概 図 1:400

スコアボード棟

番号	W	H	面積
1	24.900	3.200	79.680
2	29.900	3.900	116.610
3	29.900	3.900	116.610
合計			312.900
延床面積			312.90
建築面積			312.90


屋外便所棟

番号	W	H	面積
1	10.000	3.000	30.000
合計			30.000
延床面積			30.00
建築面積			30.00

焼却炉棟

番号	W	H	面積
1	3.500	4.850	16.975
合計			16.975
延床面積			16.97
建築面積			16.97


附近見取り図

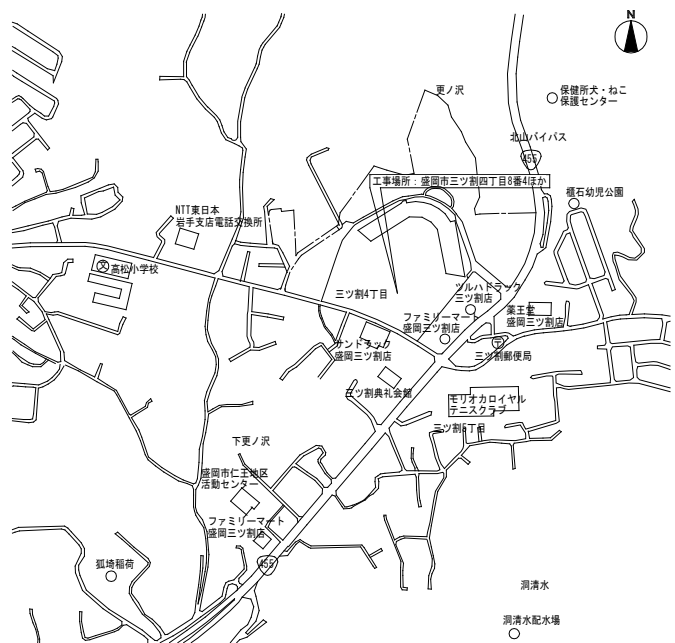

建物概要・凡例

部位	構造・階数等	面積・規模
スタンド棟	メインスタンド・1塁スタンド・3塁スタンド・外野席：SRC造一部RC造 3階建て	13,258.20㎡
照明鉄塔	S造 高さ40.7m 6基	6基
スコアボード・バックスクリーン	S造 3階建て	312.90㎡
屋外便所棟①～③	RC造 平屋建て	各 30.00㎡
外構	第1駐車場 約4,892㎡、第2駐車場 約2,883㎡、第3駐車場 約3,897㎡、東側アプローチ傾斜路(水平投影面積) 約633㎡、その他 約37,402㎡	

--- 工事対象範囲内を示す。

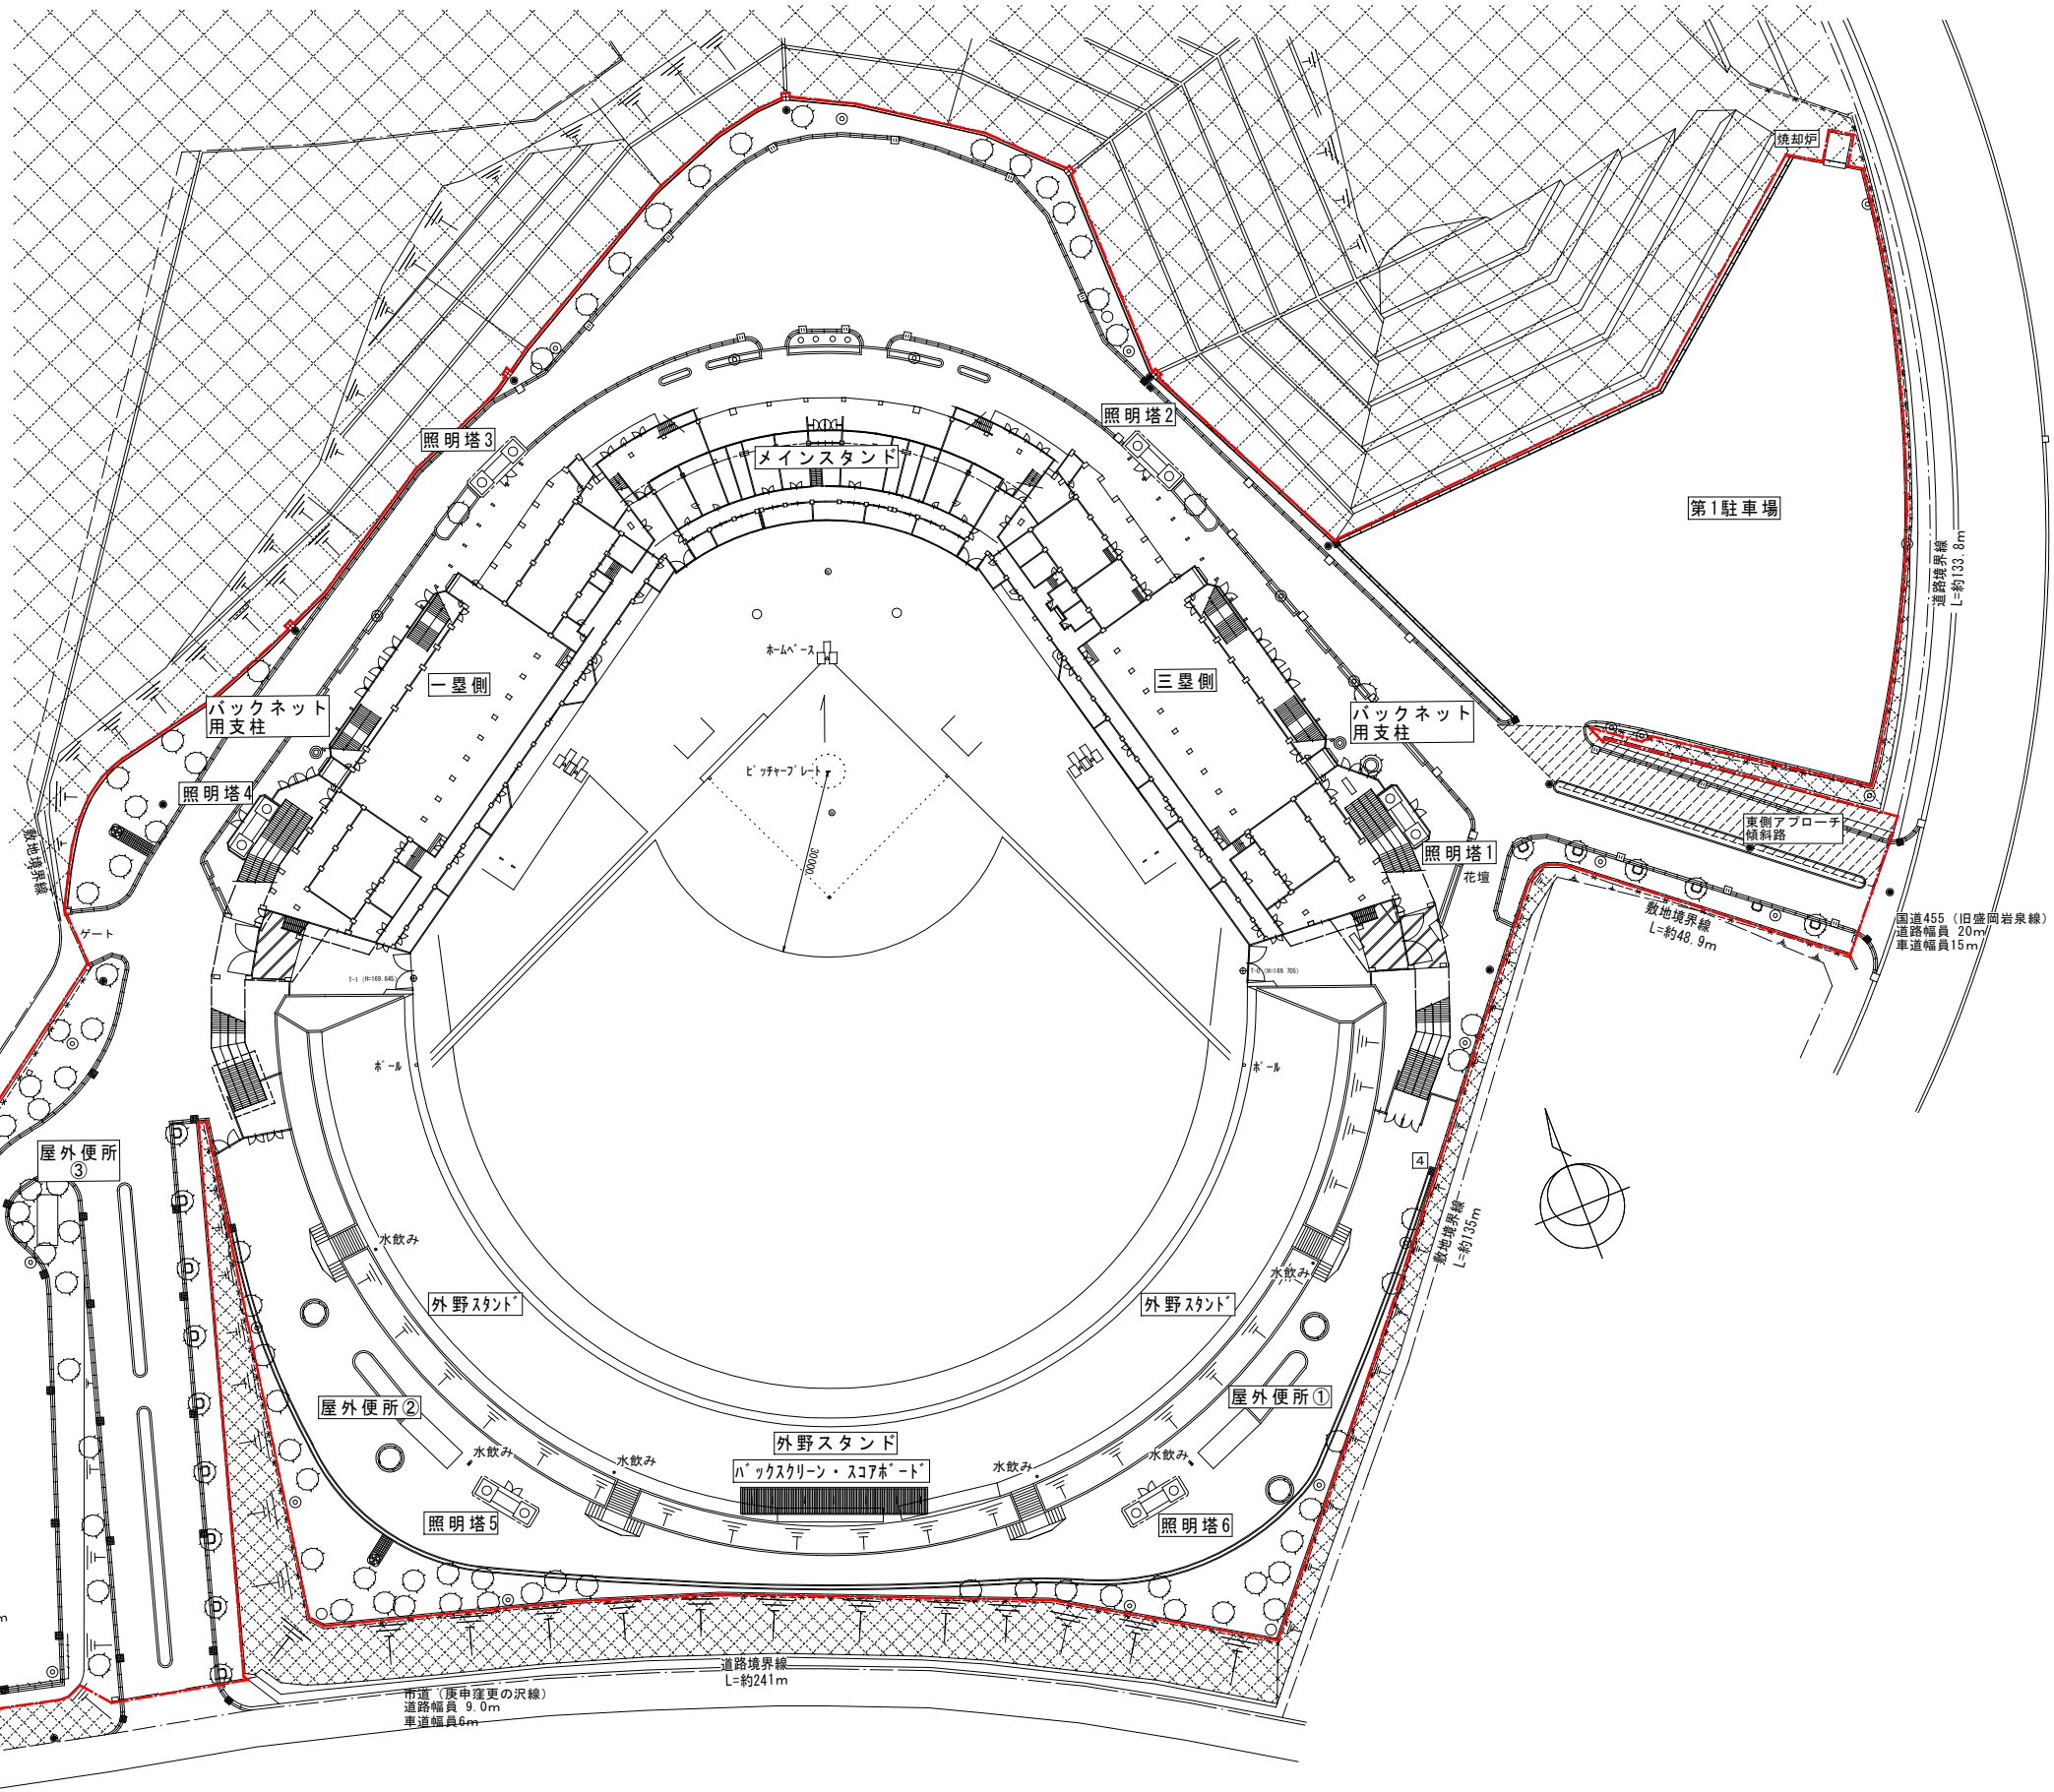

工事名 旧岩手県営野球場解体工事

製図 担当 検印

特記
・既存配置図に寸法の明記がないため、本図の寸法は参考値として示す。

年月日

設計番号

図面内容
附近見取り図
建物概要
配置図

縮尺
A1:1/600
A3:1/1200



区分
共通

図面番号
KAK-09

解体・撤去工事工程フロー（参考）

- 第1駐車場アスファルト舗装（表層）、焼却炉（上層共）解体撤去 ※他工事へ敷地を引き渡すため最初に解体
- アスベスト含有塗装材の除去（超高压水洗工法 ガン併用）
メインスタジアム：外壁（749.8㎡）軒天（1,364㎡）、内部 天井（411㎡）、壁（484㎡）、床（282㎡）の除去
1塁スタンド：外壁（外周・グラウンド側）（1,128㎡）軒天（1,866㎡）、内部 天井（357㎡）、壁（482㎡）、床（34.8㎡）の除去
3塁スタンド：外壁（外周・グラウンド側）（1,152㎡）軒天（1,840㎡）、内部 天井（333㎡）、壁（487㎡）の除去
外野席：擁壁壁（328㎡）の除去
- 1塁側と外野スタンド間へグラウンドへ重機が入るルートを設置
グラウンド内へ敷き鉄板を敷設する。（1塁側・メインスタンド部敷設後順次3塁・外野擁壁部へ敷設）※転用の考慮なし
- スタンド棟 メインスタンド、1塁スタンド、3塁スタンドの上層解体後土間基礎解体
メインスタンド解体（RC造 3階建て 延べ床面積 3182.75㎡ 最高高さ現況GL+12.3m）
1塁スタンド解体（SRC造 3階建て 延べ床面積 10075.45㎡ 最高高さ現況GL+14.0m）
3塁スタンド解体（SRC造 3階建て 延べ床面積 10075.45㎡ 最高高さ現況GL+14.0m）
- 照明鉄塔上層（照明架台、柱）、バックネット支柱上層解体
照明鉄塔H=40.7m（柱径φ1230~1750 2本）6基
バックネット支柱H=19.0m（柱径φ600~1200）2本
【照明鉄塔解体手順】
鉄塔柱内部の昇降タラップを使い上部メンテナンス通路まで昇り、照明器具の配線・配管を切断し、鉄塔上部の照明鉄骨架台の中間部分を切断することで、柱間の接合を無くす。その後、柱切断用足場（KAK-12 仮設計計画参照）を設置し、1本目の柱をラフタークレーン（130t）で柱頭を吊りながら、高さ約20m付近で柱を半分に切断する。切断後は、灯台および灯具架台鉄骨を取り付けたままゆっくりと平地へ倒す。残りの柱も根元を切断し平地に倒す。倒した後、地上にて照明架台および機器の配線・配管を取り外し、柱および鉄骨架台鉄骨をガンブ積載可能な4~5分割サイズに切断する。続いて、2本目の柱についても同様の手順で解体を行う。 ※切断位置等については、KST-04 照明鉄塔一般図参照
【バックネット支柱解体手順】
ネットを取外し後、高所作業車で支柱上部処理へ吊ワイヤーを取付、ラフタークレーン（30t）で柱頭を吊った状態で柱脚切断後ゆっくり支柱を平地に倒す。倒したあと、地上にて支柱を（ガン）へ積めるサイズ）切断。
- スコアボード
バックスクリーン解体（S造 3階建て 延べ床面積 312.90㎡ 最高高さ現況GL+18.55m）※現況GL=グラウンドGL+4.96m
外野席解体（RC造 内周部擁壁 L=205m高さ 現況GL+1.6m（掘入れ部0.65m））
（RC造 外周部擁壁 L=295m高さ 現況GL+2.13m（掘入れ部2.37m））
（外野RC階段撤去 4カ所）
（外野席盛り土撤去 18609m³、芝生撤去 5582m²）
スタンド土間・基礎、照明鉄塔基礎解体撤去
- 照明鉄塔杭、スコアボード・バックスクリーン杭、外野席擁壁下の杭、スタンド棟杭を順次撤去解体
- 屋外便所解体撤去
屋外便所①~③
便所棟（共通）（RC造 平屋建て 延べ床面積 30.㎡ 最高高さ現況GL+3.5m）
- 外構・植栽解体撤去
アスファルト舗装・路盤（第1駐車場は除く）
屋外排水設備（L型側溝、U字側溝、ヒューム管、集水軒）
外部工作物（植栽帯、水飲み台、屋外看板）
地下埋設物（汚水溝、分種槽）
※他工事との取り合い部は取壊し時期を調整
※敷地外周部フェンス、東側ゲート・西側ゲート残置
- 敷地整地
現場発生土構内敷き均しのうえ転圧
現場発生コンクリート砕砕後敷き均しのうえ転圧 ※破砕機：大型自走式破砕機 現場搬入のうえ破砕
現場発生アスファルト舗装路盤敷き均しのうえ転圧
井戸位置へプラ杭設置後、メッシュフェンスH1200（2m角範囲）新設、
- 工事終了 敷地引き渡し

凡 例			
メインスタジアム	1塁スタンド	3塁スタンド	外野席
照明鉄塔	スコアボード・バックスクリーン	屋外便所	第1駐車場
外構行程調整範囲			

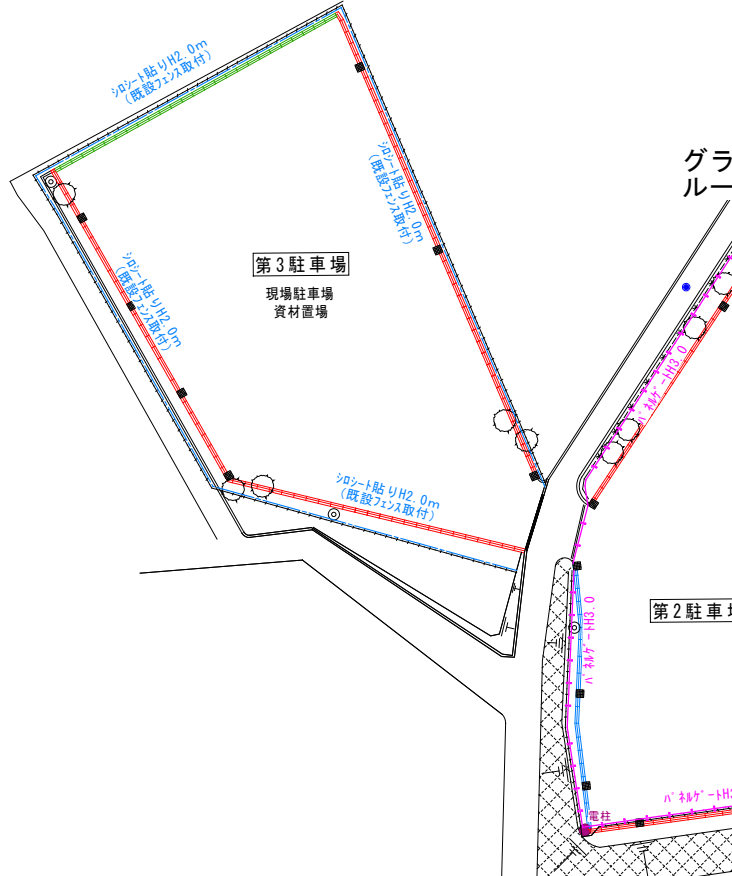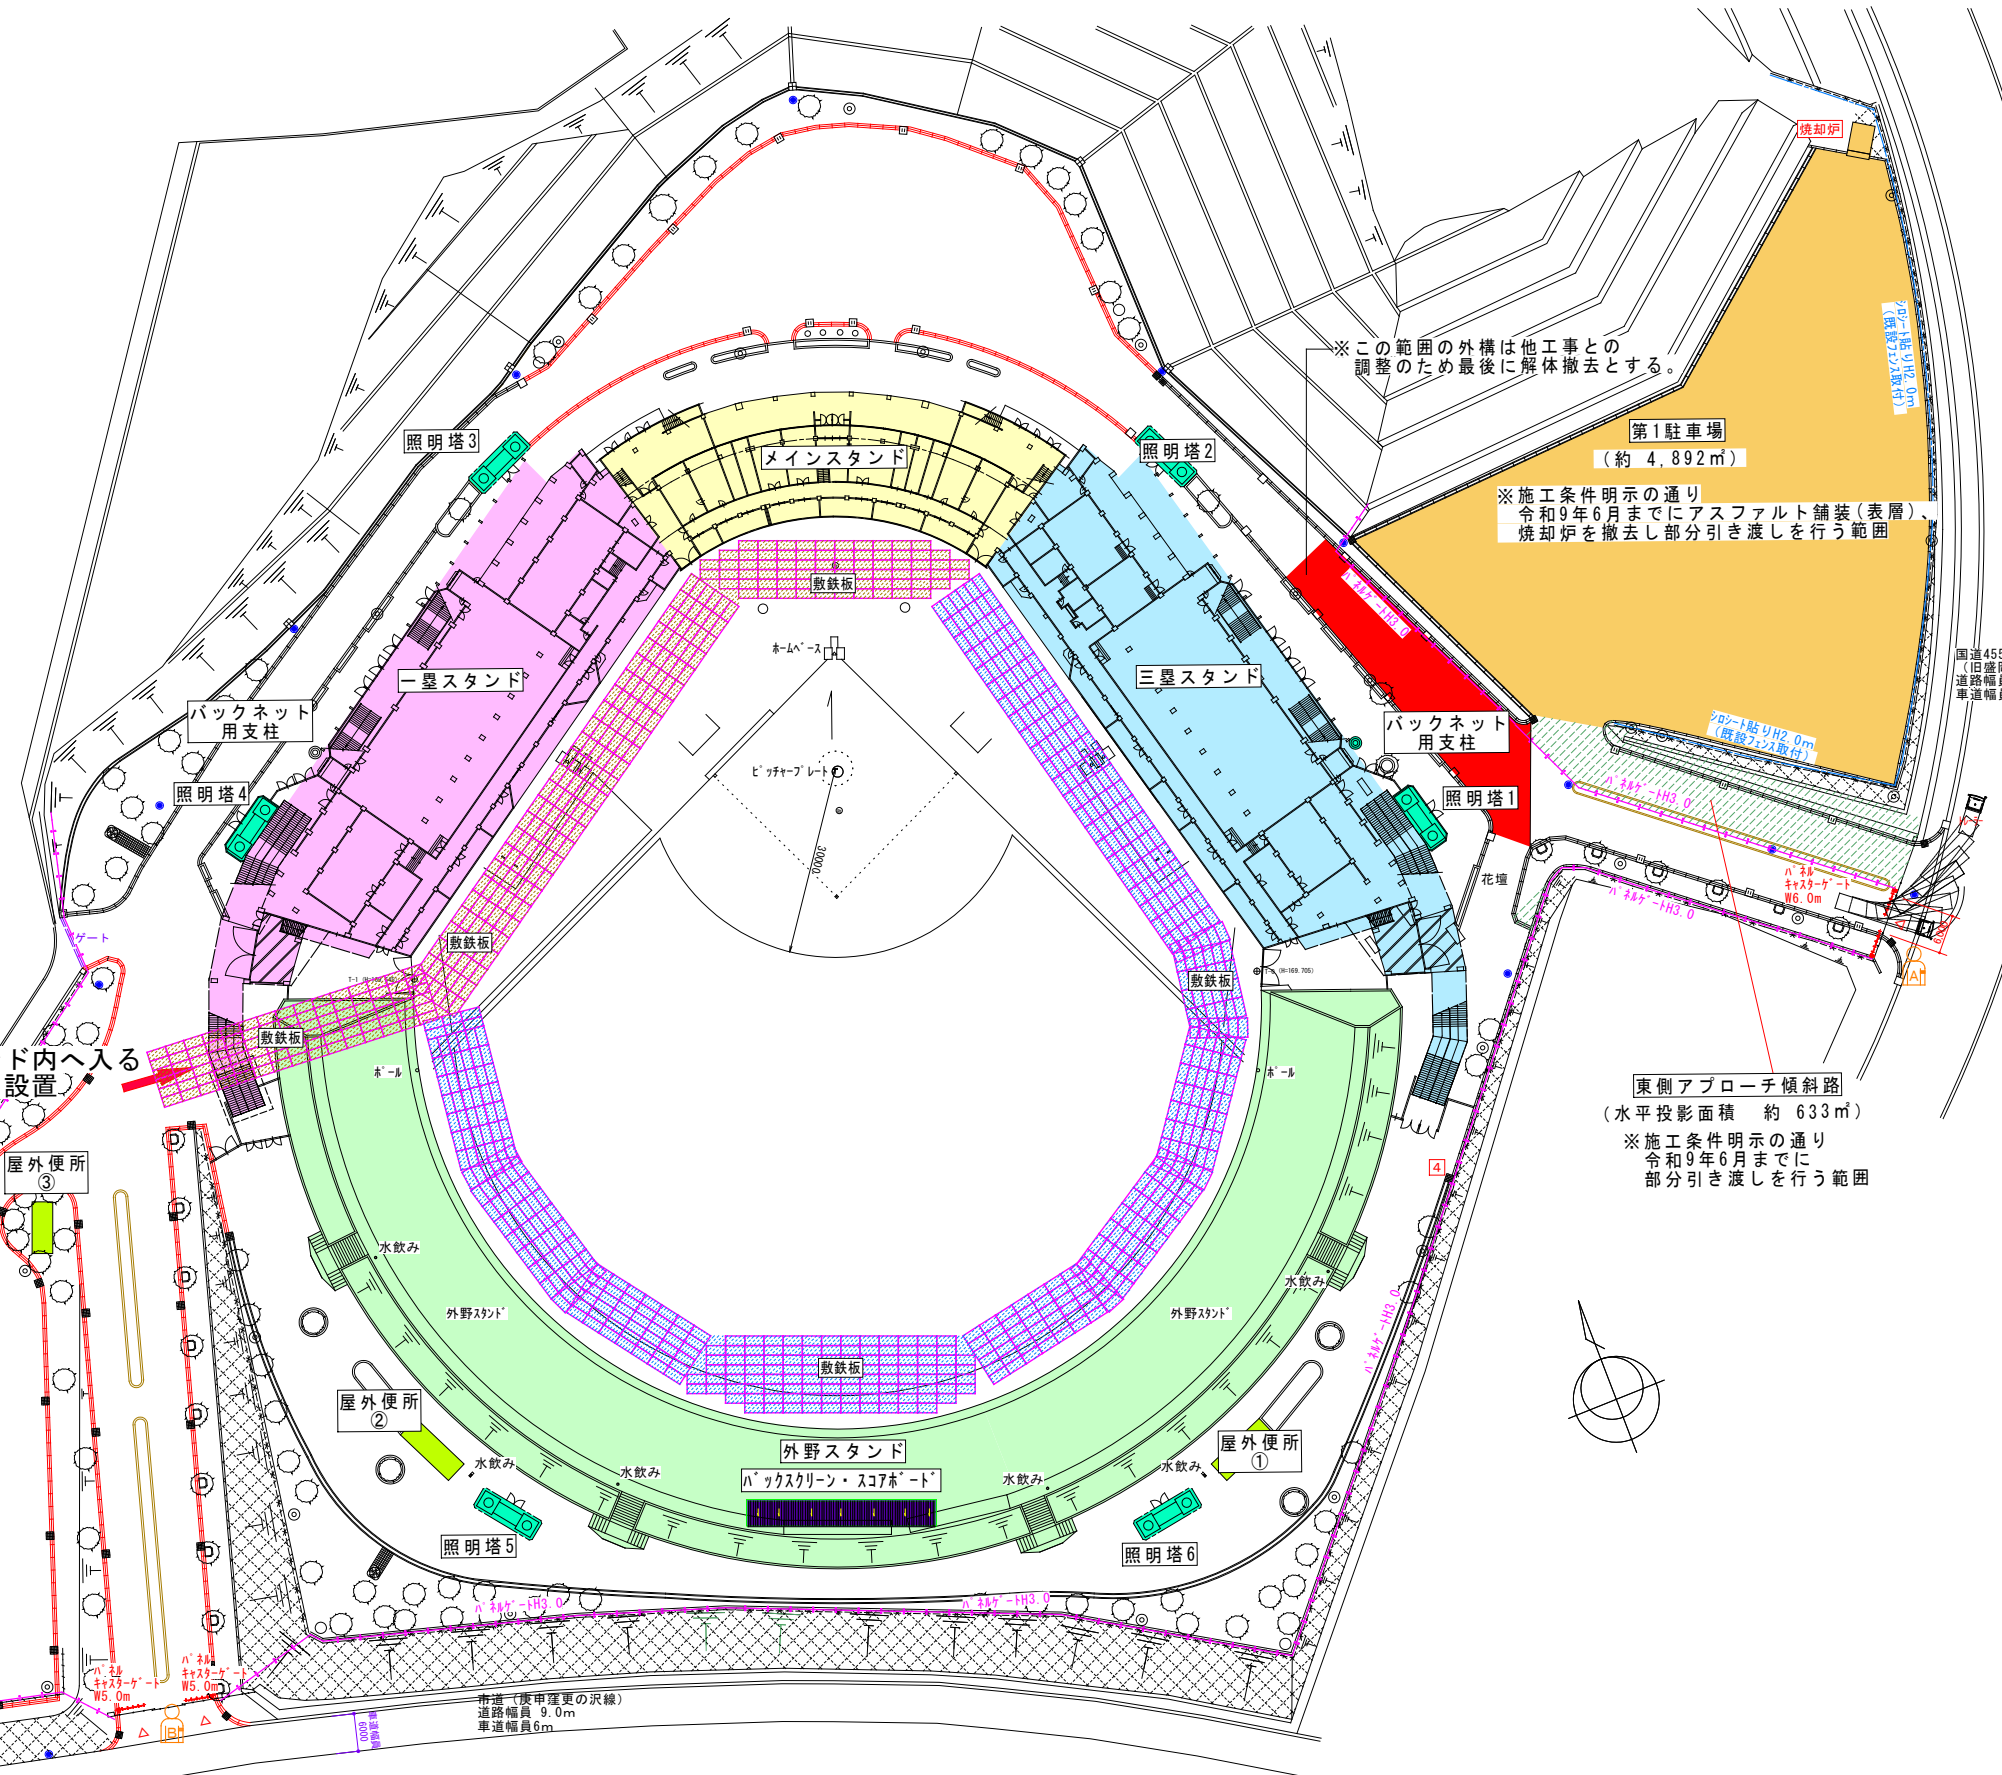

この範囲の外構は他工事との調整のため最後に解体撤去とする。

第1駐車場 (約 4,892㎡)

※施工条件明示の通り令和9年6月までにアスファルト舗装（表層）焼却炉を撤去し部分引き渡しを行う範囲


東側アプローチ傾斜路 (水平投影面積 約 633㎡)

※施工条件明示の通り令和9年6月までに部分引き渡しを行う範囲



グラウンド内へ入るルート設置

工事名	旧岩手県営野球場解体工事	製 図	担 当	検 印	特 記	年 月 日	図面内容	【参考図】	縮 尺	区 分	図面番号
		設計番号									








仮設計計画 凡例

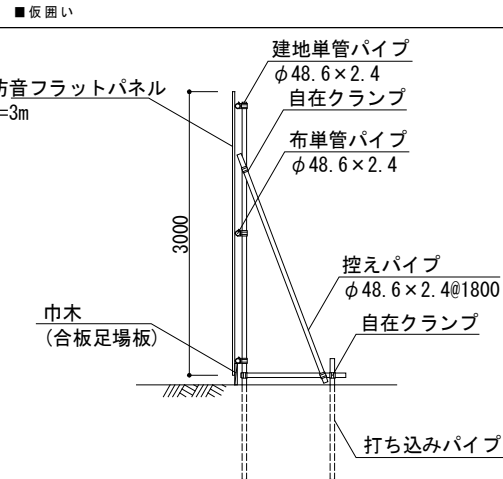

項目	仕様	月数・数量
仮囲 A	防音パネル H3.0m (タウンキャンパス防音型 同等品)	24ヵ月・885m
仮囲 B	シロシート張り H2.0m (既設フェンスへ取付)	1.5ヵ月・172m
仮囲 C	シロシート張り H2.0m (既設フェンスへ取付)	24ヵ月・245m
パネルキャストゲート (西側ゲート)	H3.0m W5000	23ヵ月・2カ所
パネルキャストゲート (東側ゲート)	H3.0m W6000	23ヵ月・1カ所
仮設鉄板敷き 工事施工用通路・重機設置部	t=22	19.5ヵ月・4024㎡
交通誘導員 A	東側ゲート (国道455)	22.5ヵ月・495人
交通誘導員 B	西側ゲート (市道)	22.5ヵ月・495人
工事騒音計	騒音振動表示装置 (SVD-350)	23ヵ月・5台
取壊し重機 (ベースマシン)	バックホー-1.6m ³	1台
解体重機除付替え、鉄骨わかし、大割砕砕機	バックホー-1.4m ³	1台
アタッチメント 取替	バックホー-0.8m ³	4台
	バックホー-0.5m ³	2台
ラフタークレーン	130t 吊	1台

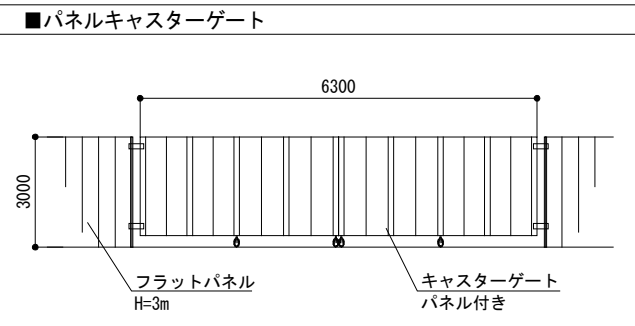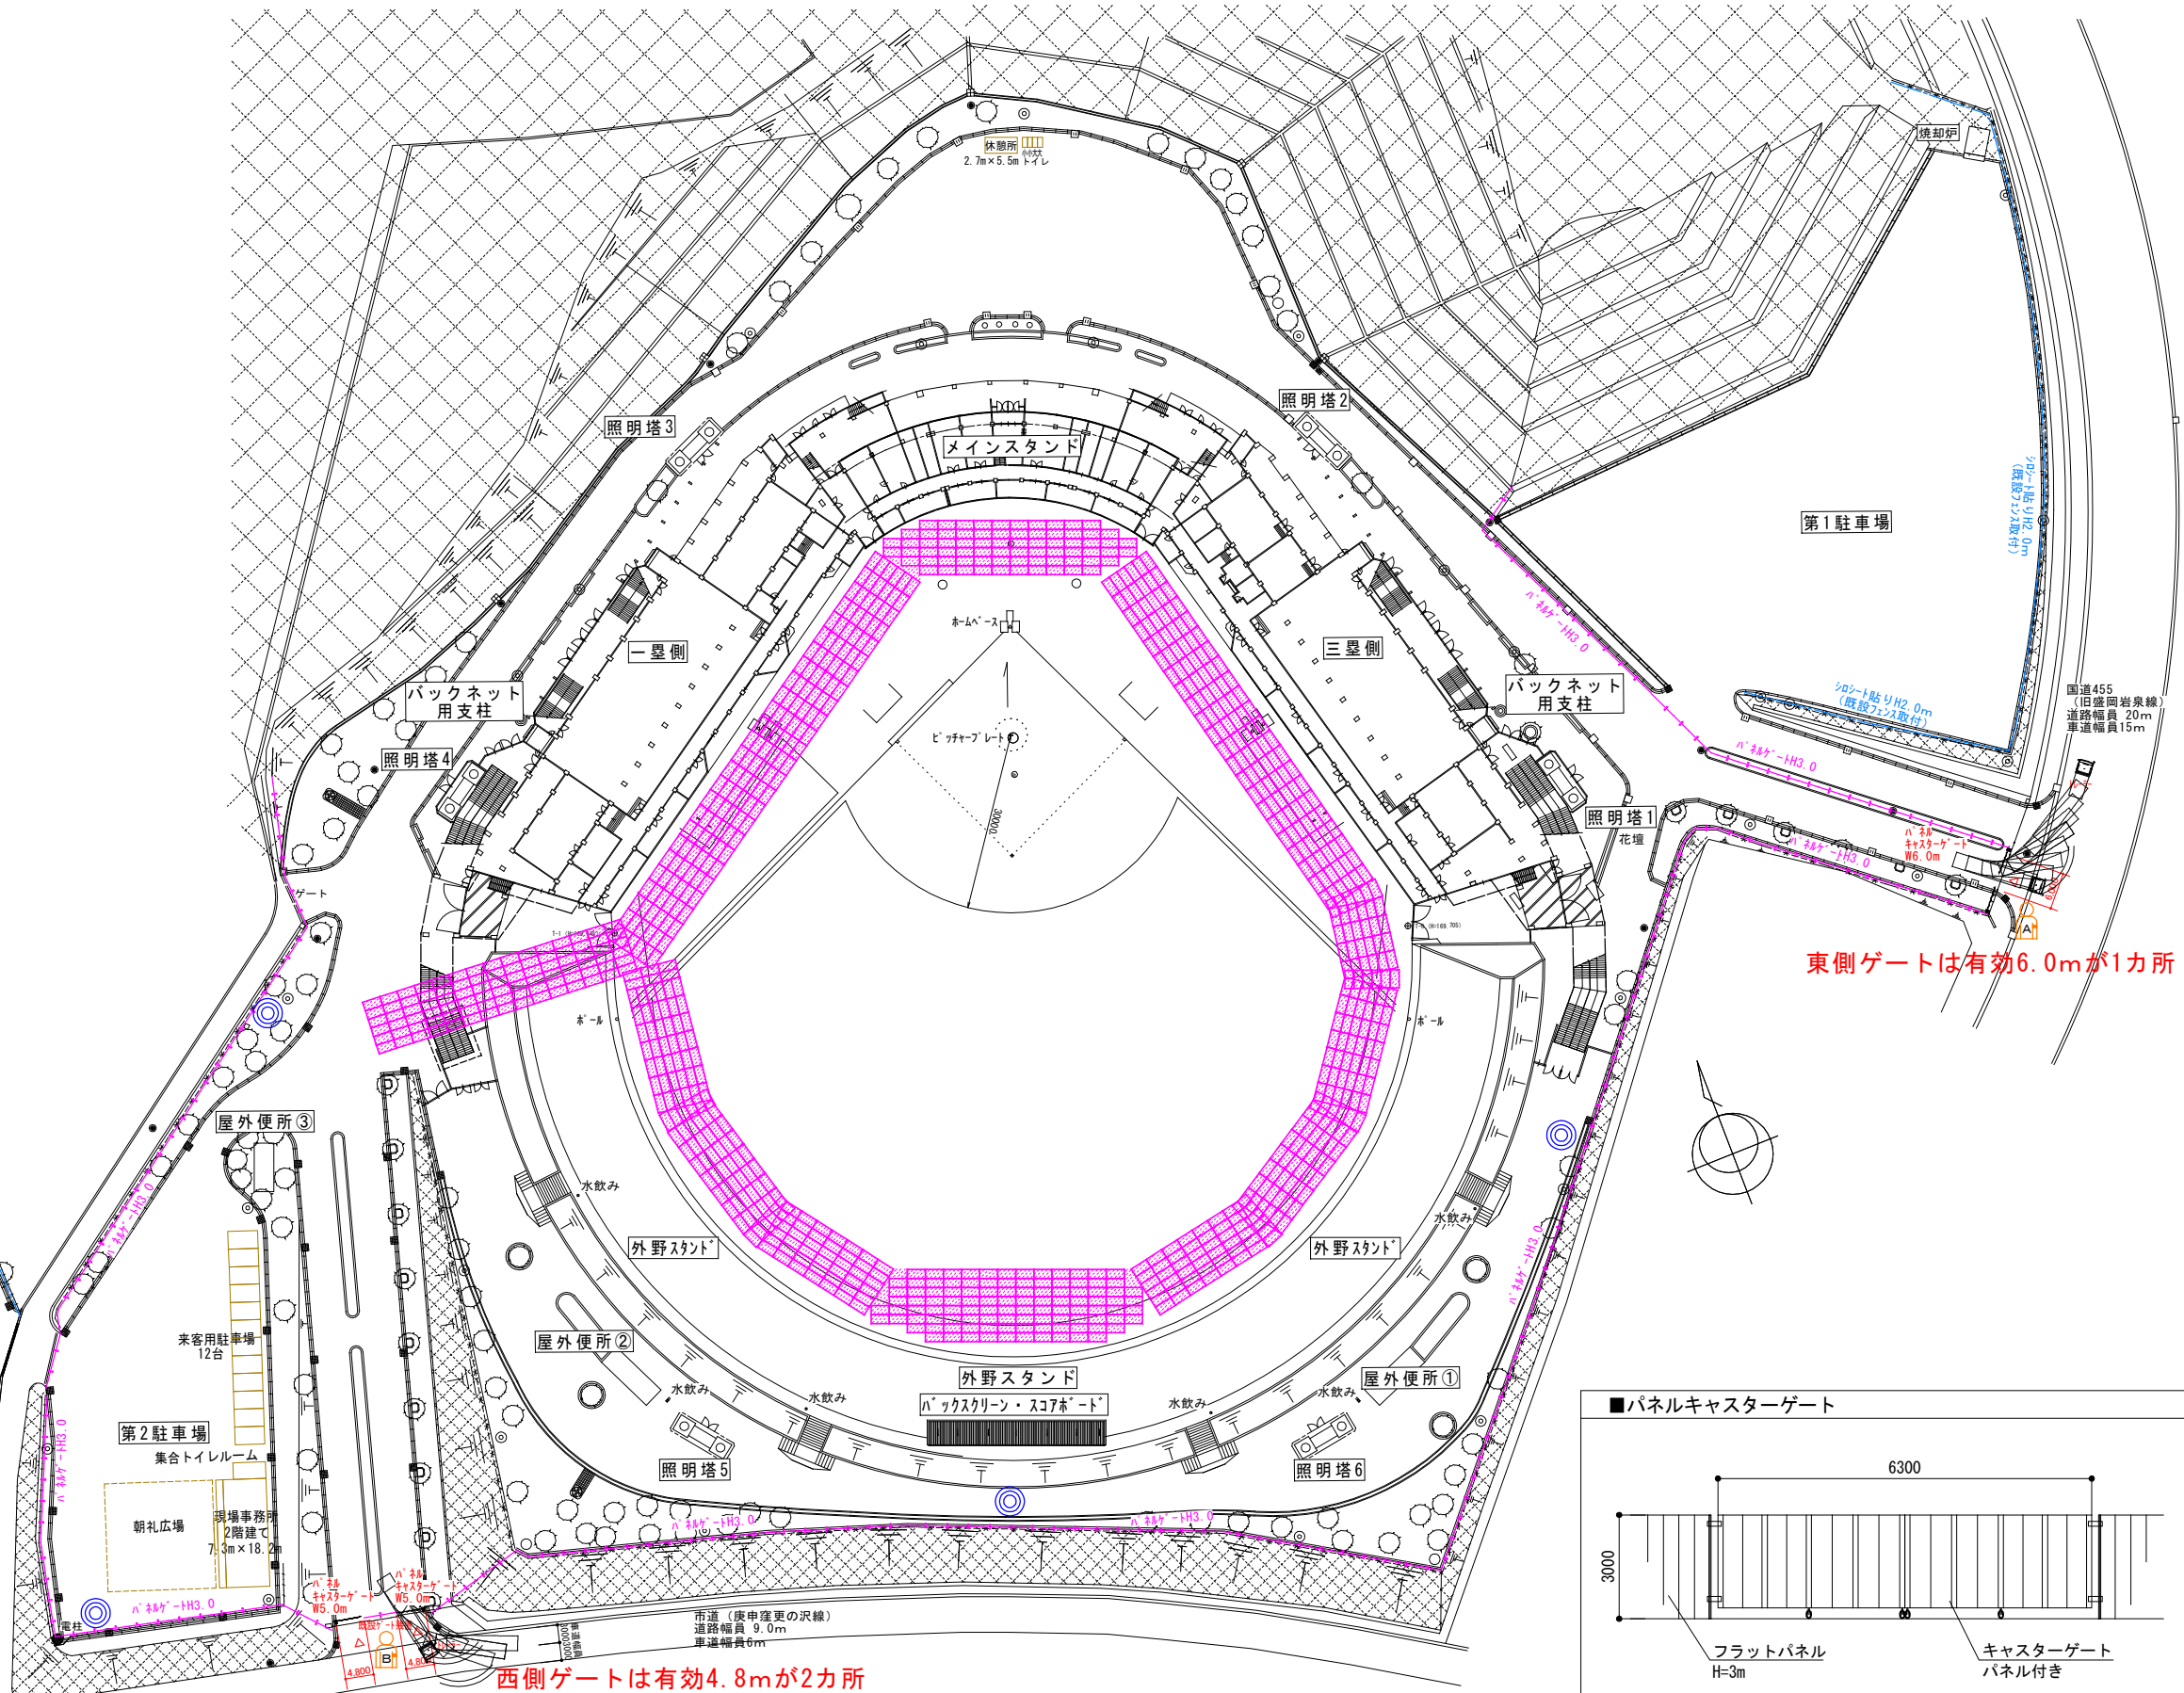

工事名	旧岩手県営野球場解体工事	製図	担当	検印	特記	年月日	図面内容	【参考図】縮尺	区分	図面番号
						設計番号				

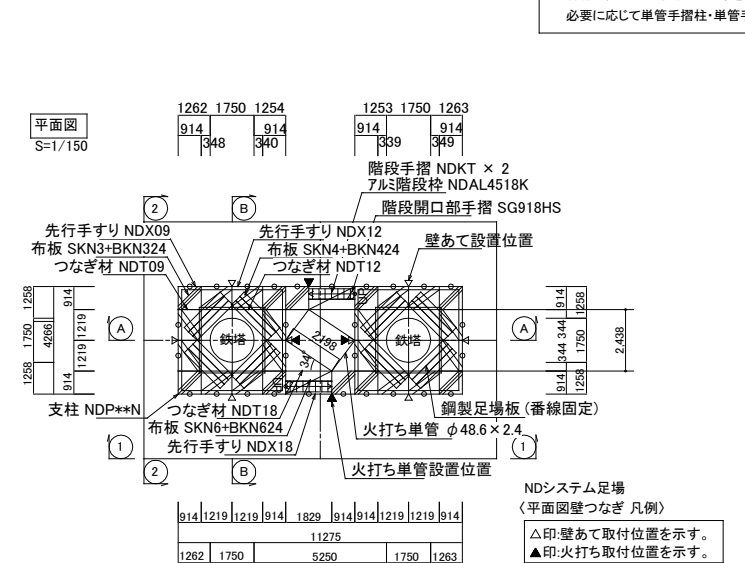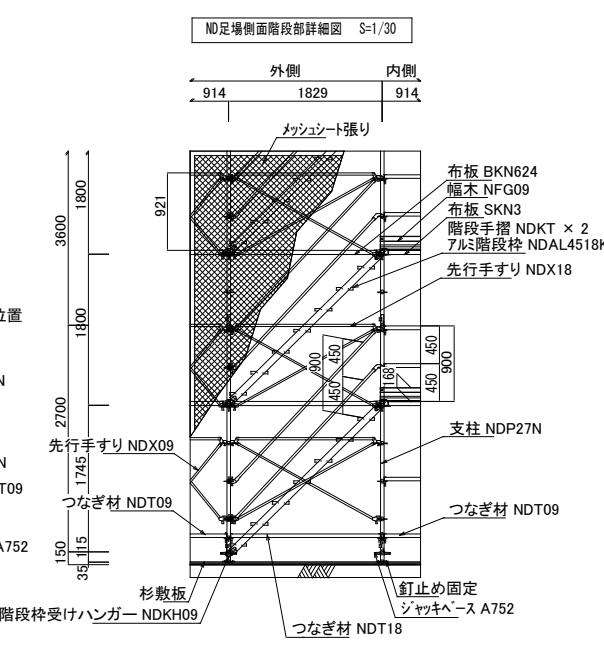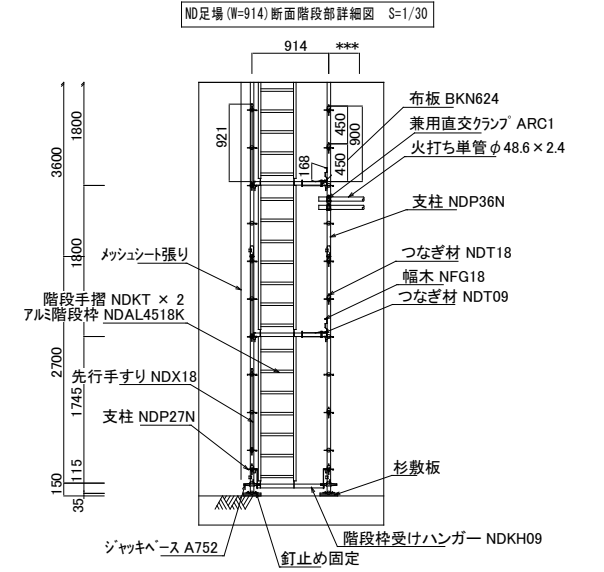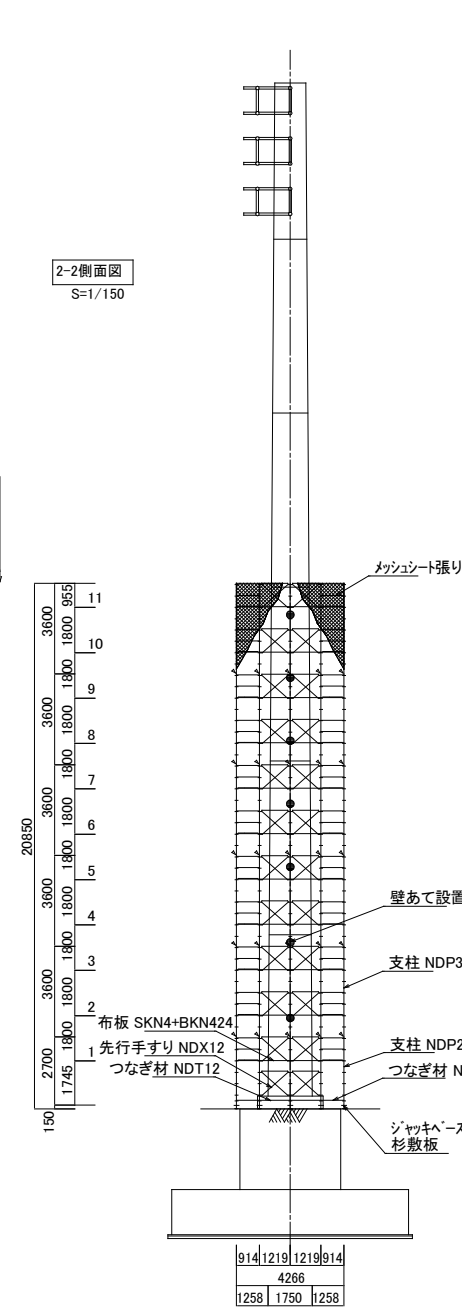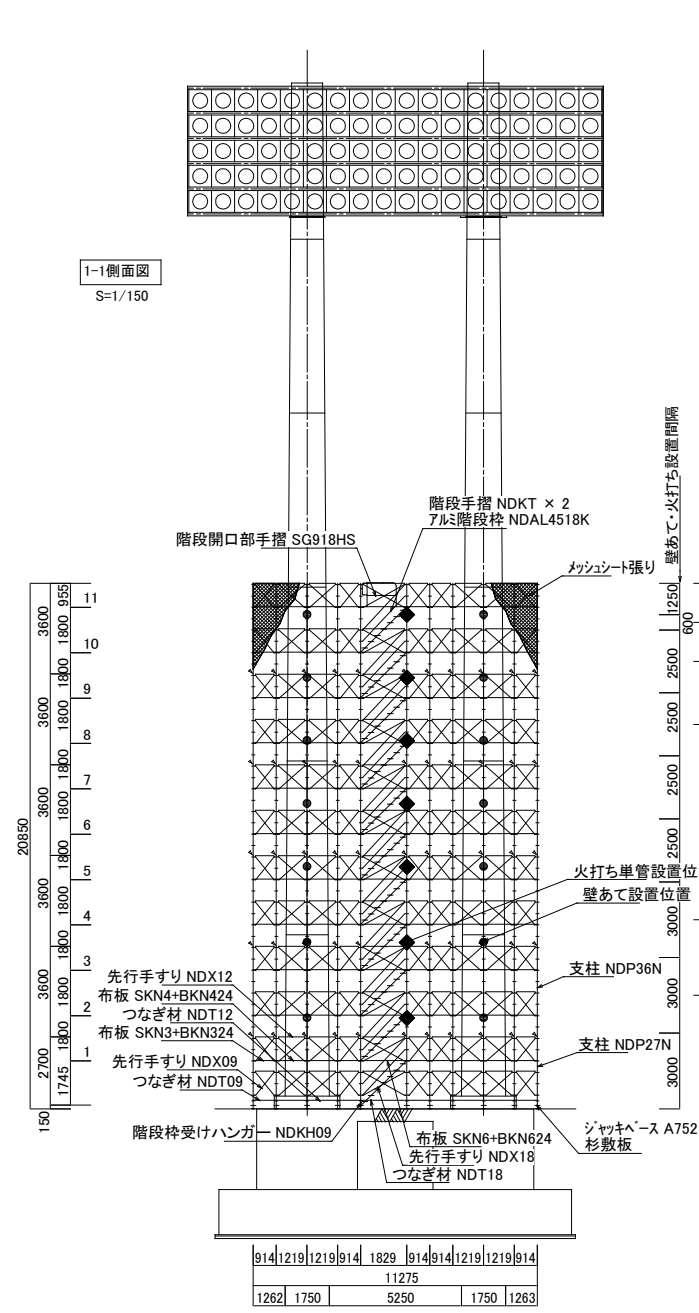
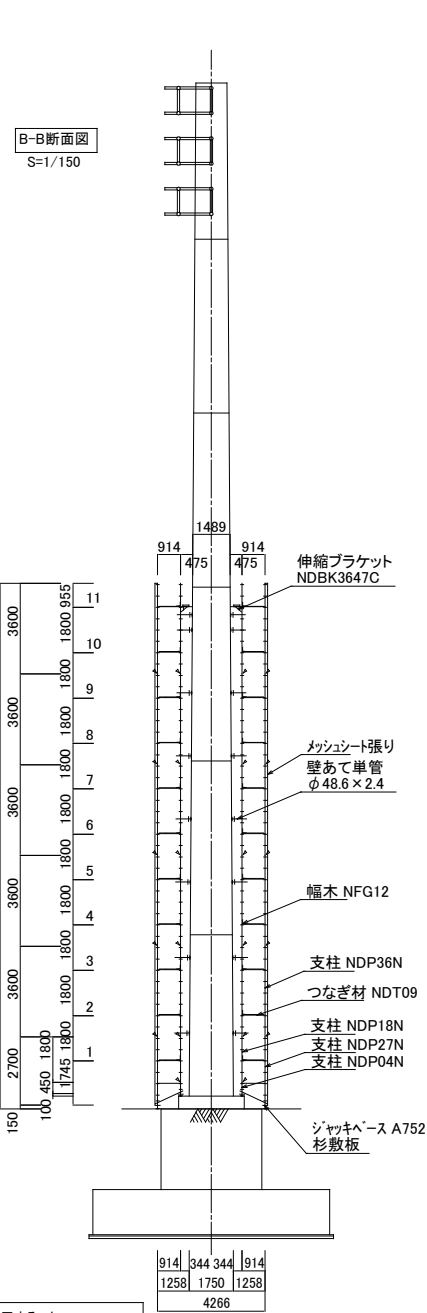
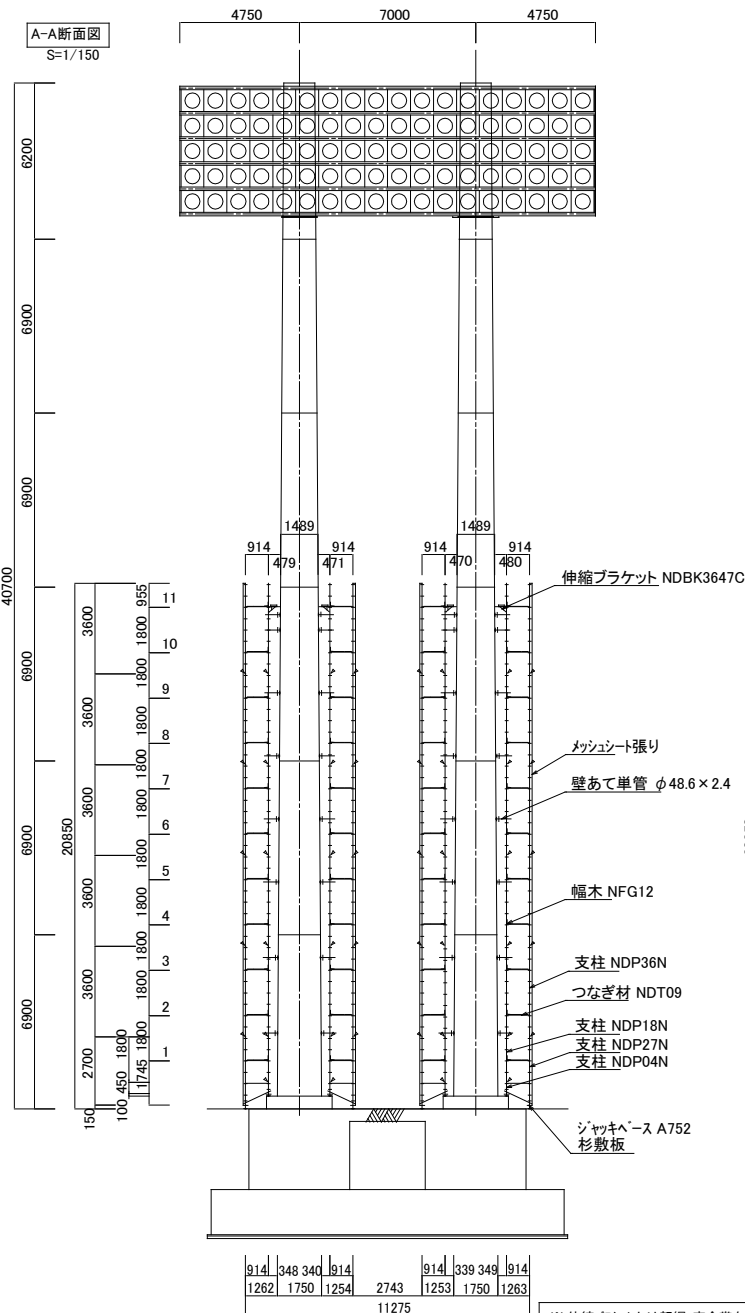


伸縮ブラケット詳細図 S=1/10 (Expansion Bracket Detail)

伸縮ブラケット上は親綱・安全帯を使用すること。必要に応じて単管手摺柱・単管手摺・巾木を設置すること。


NDシステム足場 (平面図壁つなぎ凡例)

壁あて (高さ10m以下)	壁あて (高さ10m~20m)	壁あて (高さ20m以上)
※壁あては1層(3.000m)2スパン(1.219m×2)以内に取付ける事。開口等で壁つなぎを面通り取付られない場合は壁あて1本当りの分担面積が、7.314m ² 以内となるように変更すること。	※壁あては1層(2.500m)2スパン(1.219m×2)以内に取付ける事。開口等で壁つなぎを面通り取付られない場合は壁あて1本当りの分担面積が、6.095m ² 以内となるように変更すること。	※壁あては1層(1.550m)1スパン(1.219m×2)以内に取付ける事。開口等で壁つなぎを面通り取付られない場合は壁あて1本当りの分担面積が、3.779m ² 以内となるように変更すること。
※火打ちは1層(3.000m)1スパン(2.743m)以内に取付ける事。開口等で壁つなぎを面通り取付られない場合は火打ち2本当りの分担面積が、8.229m ² 以内となるように変更すること。	※火打ちは1層(2.500m)1スパン(2.743m)以内に取付ける事。開口等で壁つなぎを面通り取付られない場合は火打ち2本当りの分担面積が、6.858m ² 以内となるように変更すること。	※火打ちは1層(1.550m)1スパン(2.743m)以内に取付ける事。開口等で壁つなぎを面通り取付られない場合は火打ち2本当りの分担面積が、4.252m ² 以内となるように変更すること。

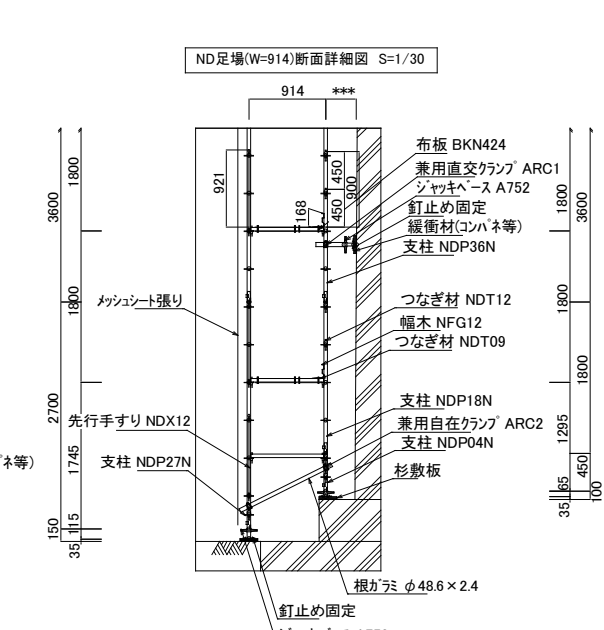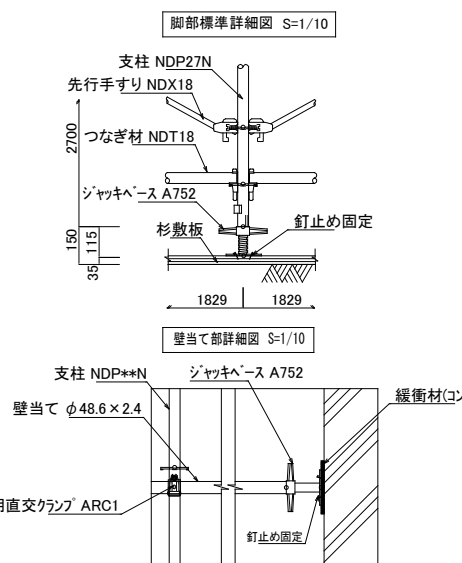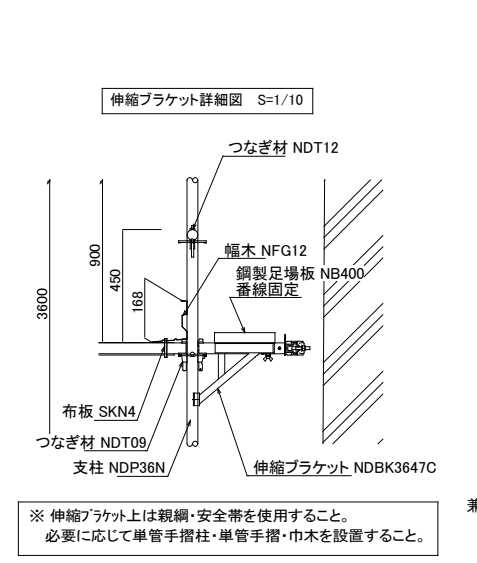


※図面は参考であり、積算については入札公告の金抜き内訳書を御参照ください。

工事名	旧岩手県営野球場解体工事	製図	担当	検印	特記	年月日	図面内容	【参考図】縮尺	区分	図面番号
					※メッシュは防災I類品とする。					

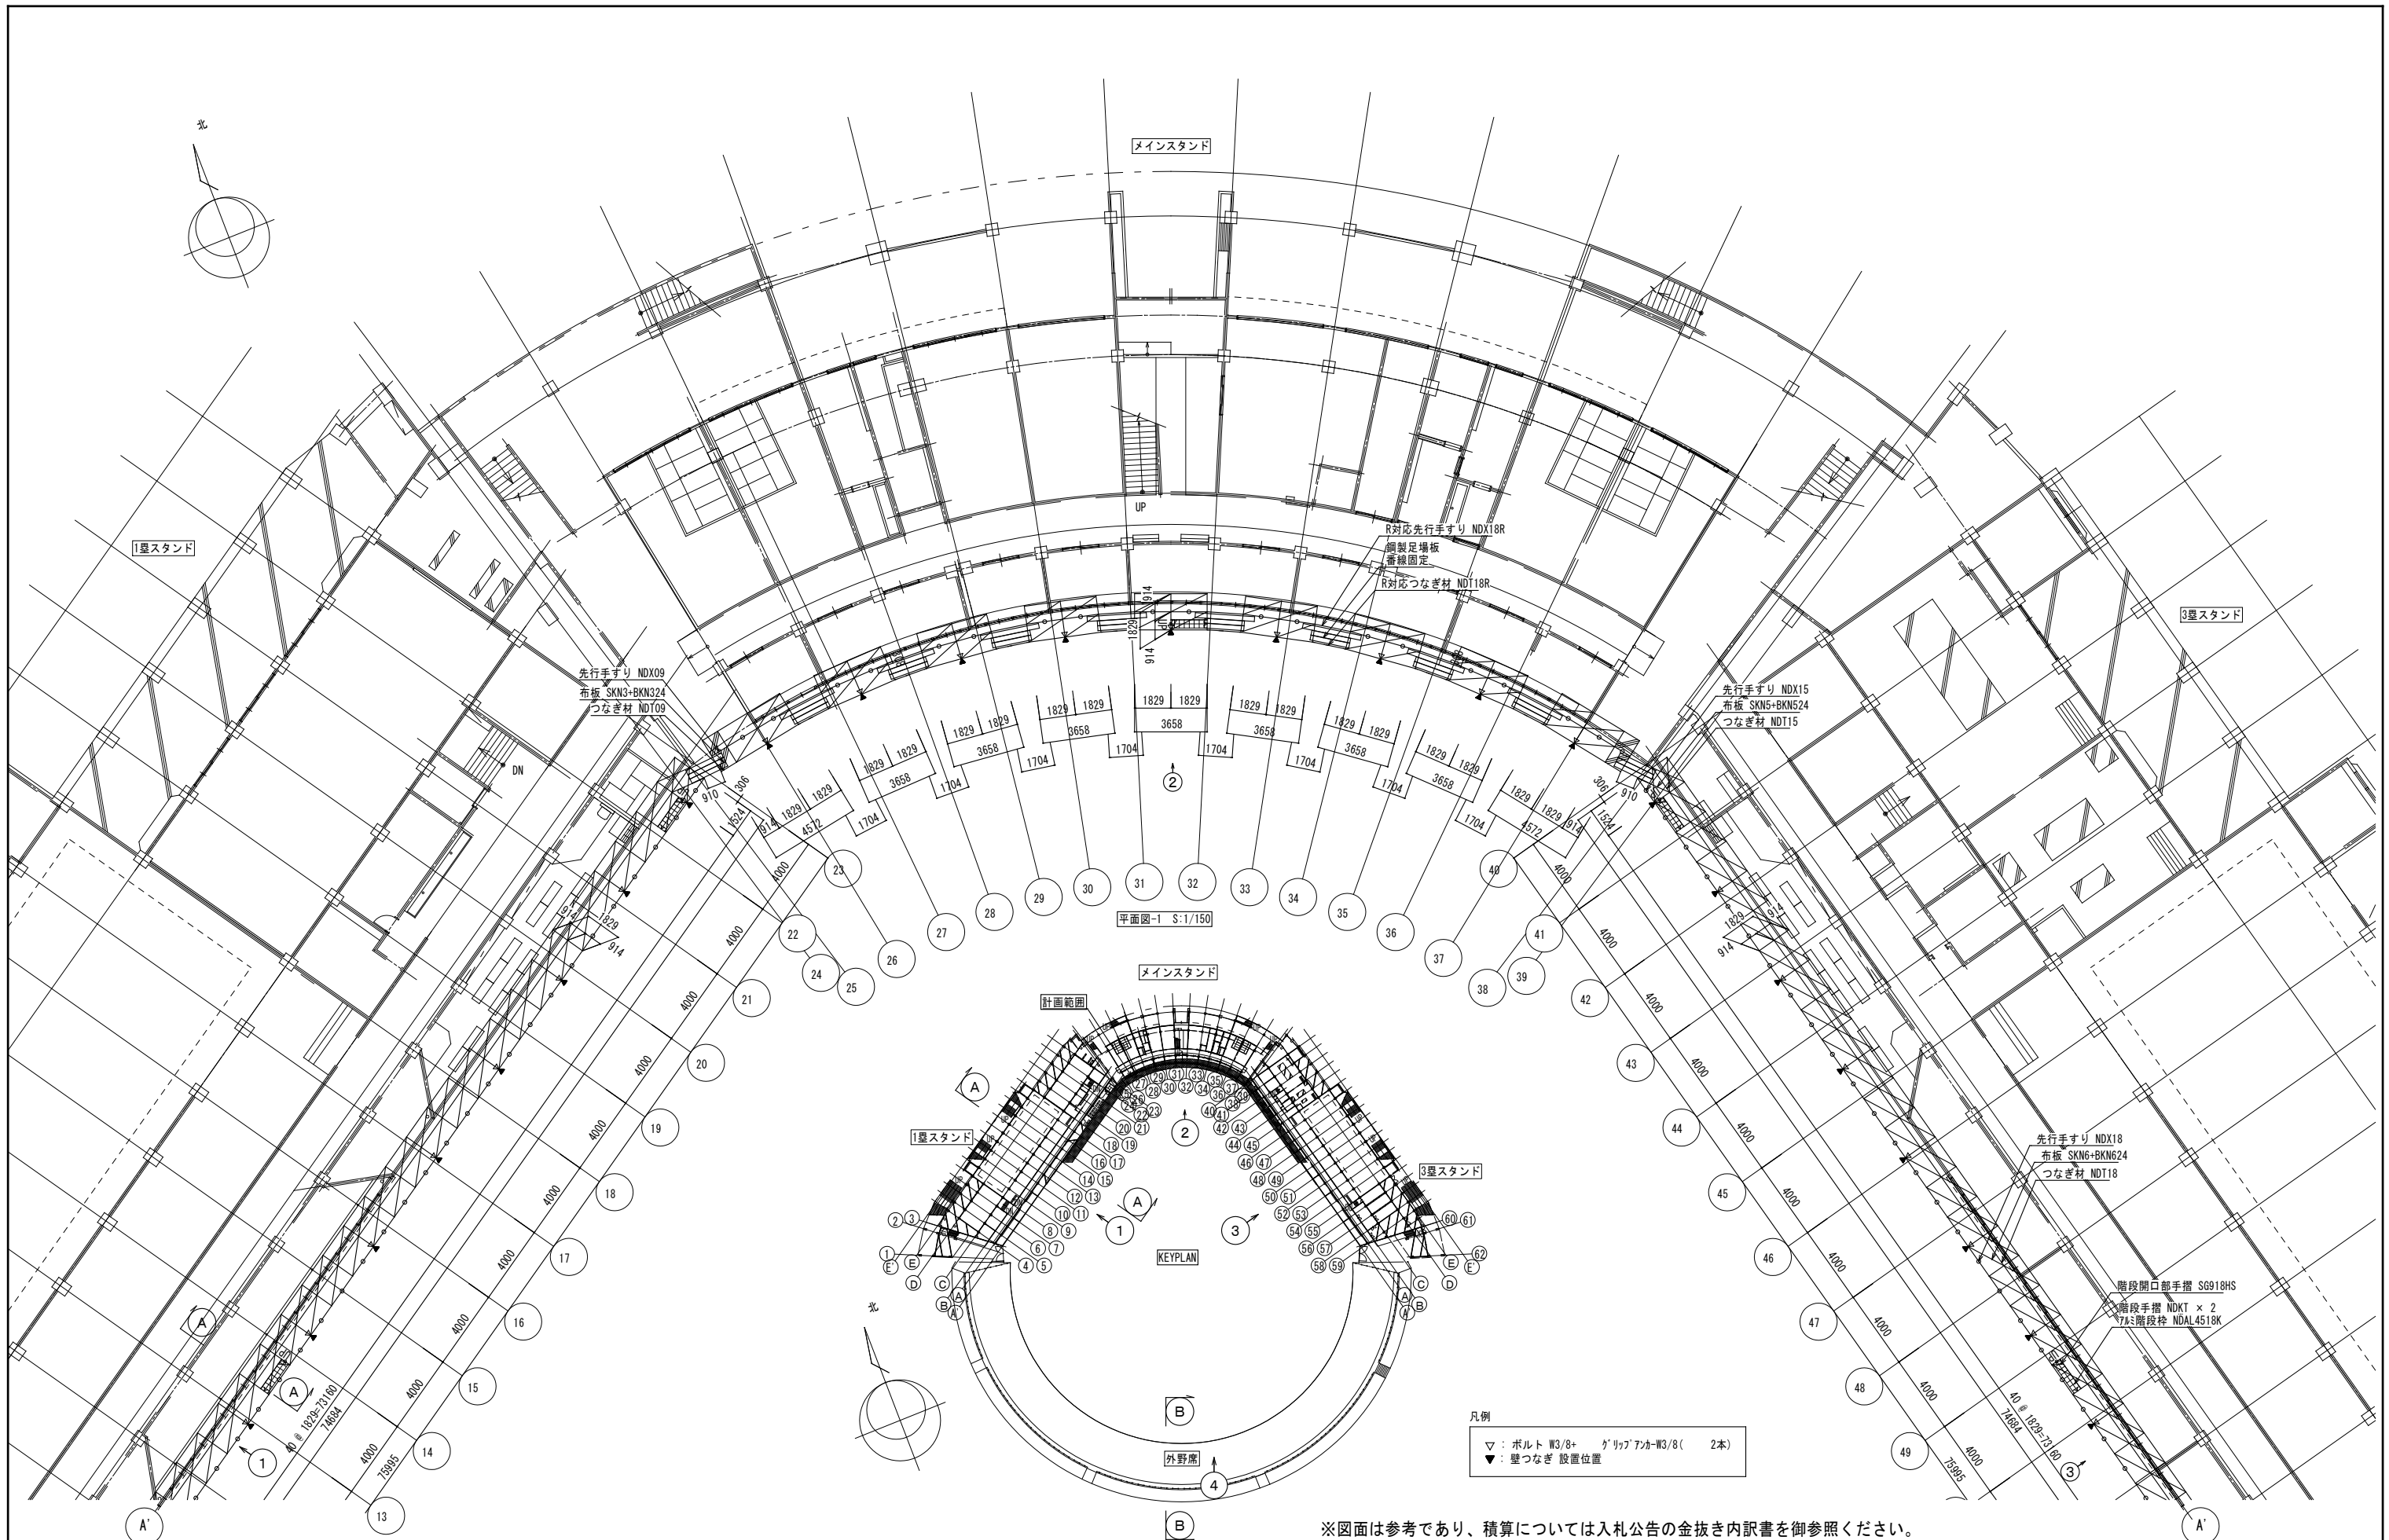


※図面は参考であり、積算については入札公告の金抜き内訳書を御参照ください。

工事名	旧岩手県営野球場解体工事	製図	担当	検印	特記 ※白シトは防炎Ⅱ類品とする。	年月日	図面内容 仮設計画図(グラウンド側足場) No.1	【参考図】縮尺	区分 共通	図面番号 KAK-14
						設計番号		A1:1/150 A3:1/300		

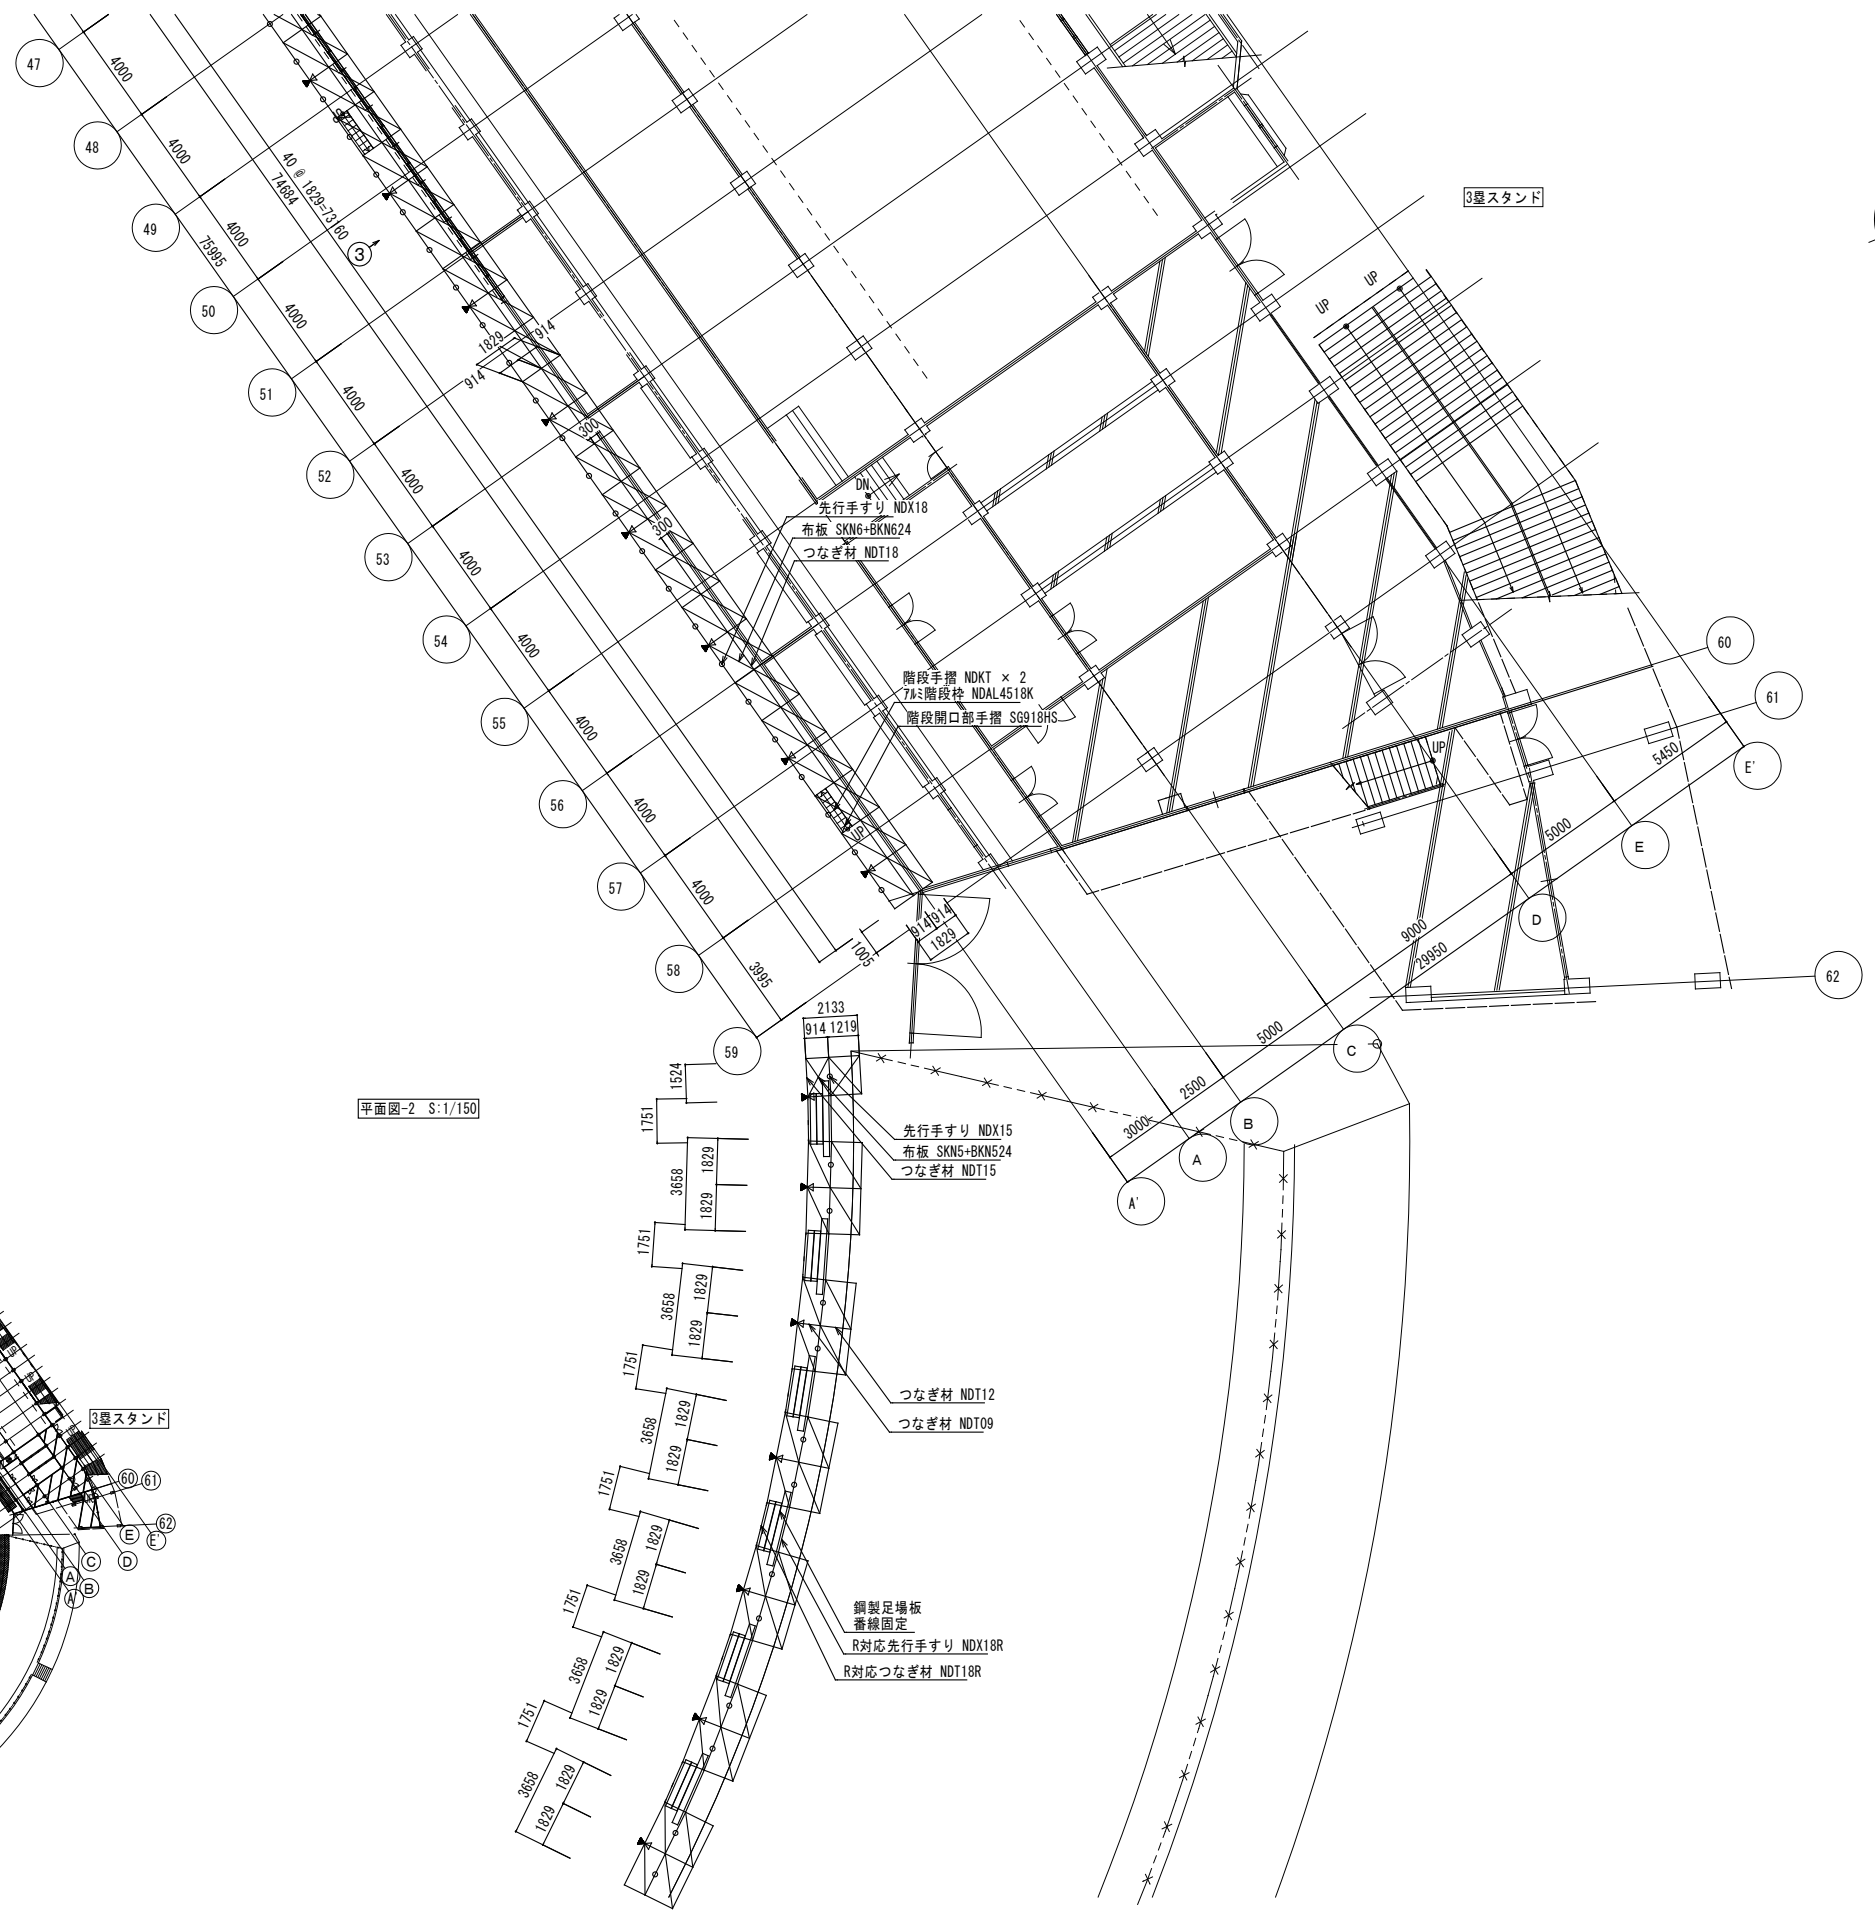

平面図-2 S:1/150

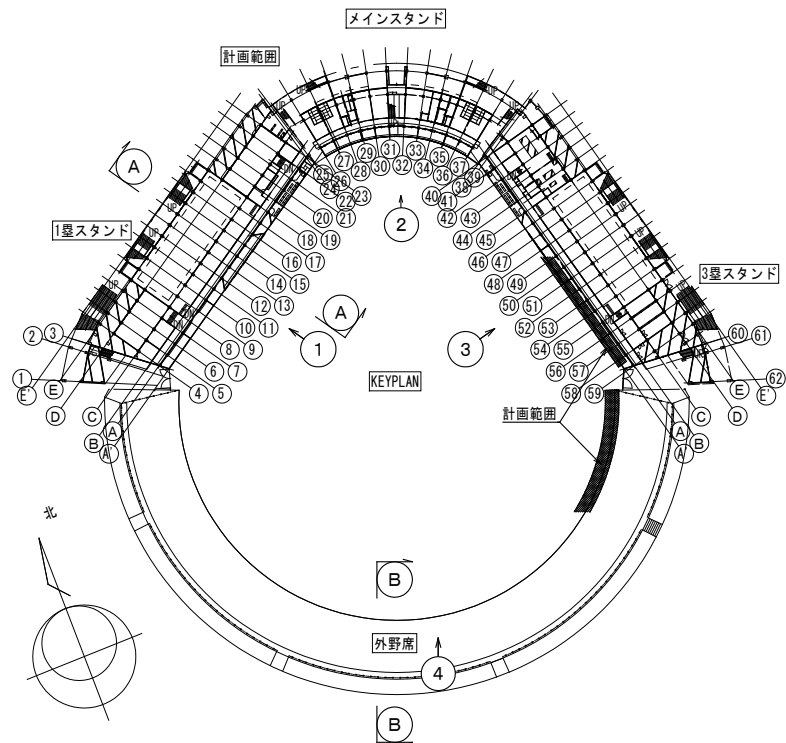


凡例

▽	ボルト W3/8+	グリフアホ-W3/8(2本)
▼	壁つなぎ 設置位置	



※図面は参考であり、積算については入札公告の金抜き内訳書を御参照ください。

工事名	旧岩手県営野球場解体工事	製図	担当	検印	特記	年月日	図面内容	【参考図】	縮尺	区分	図面番号
					※白シトは防炎Ⅱ類品とする。						

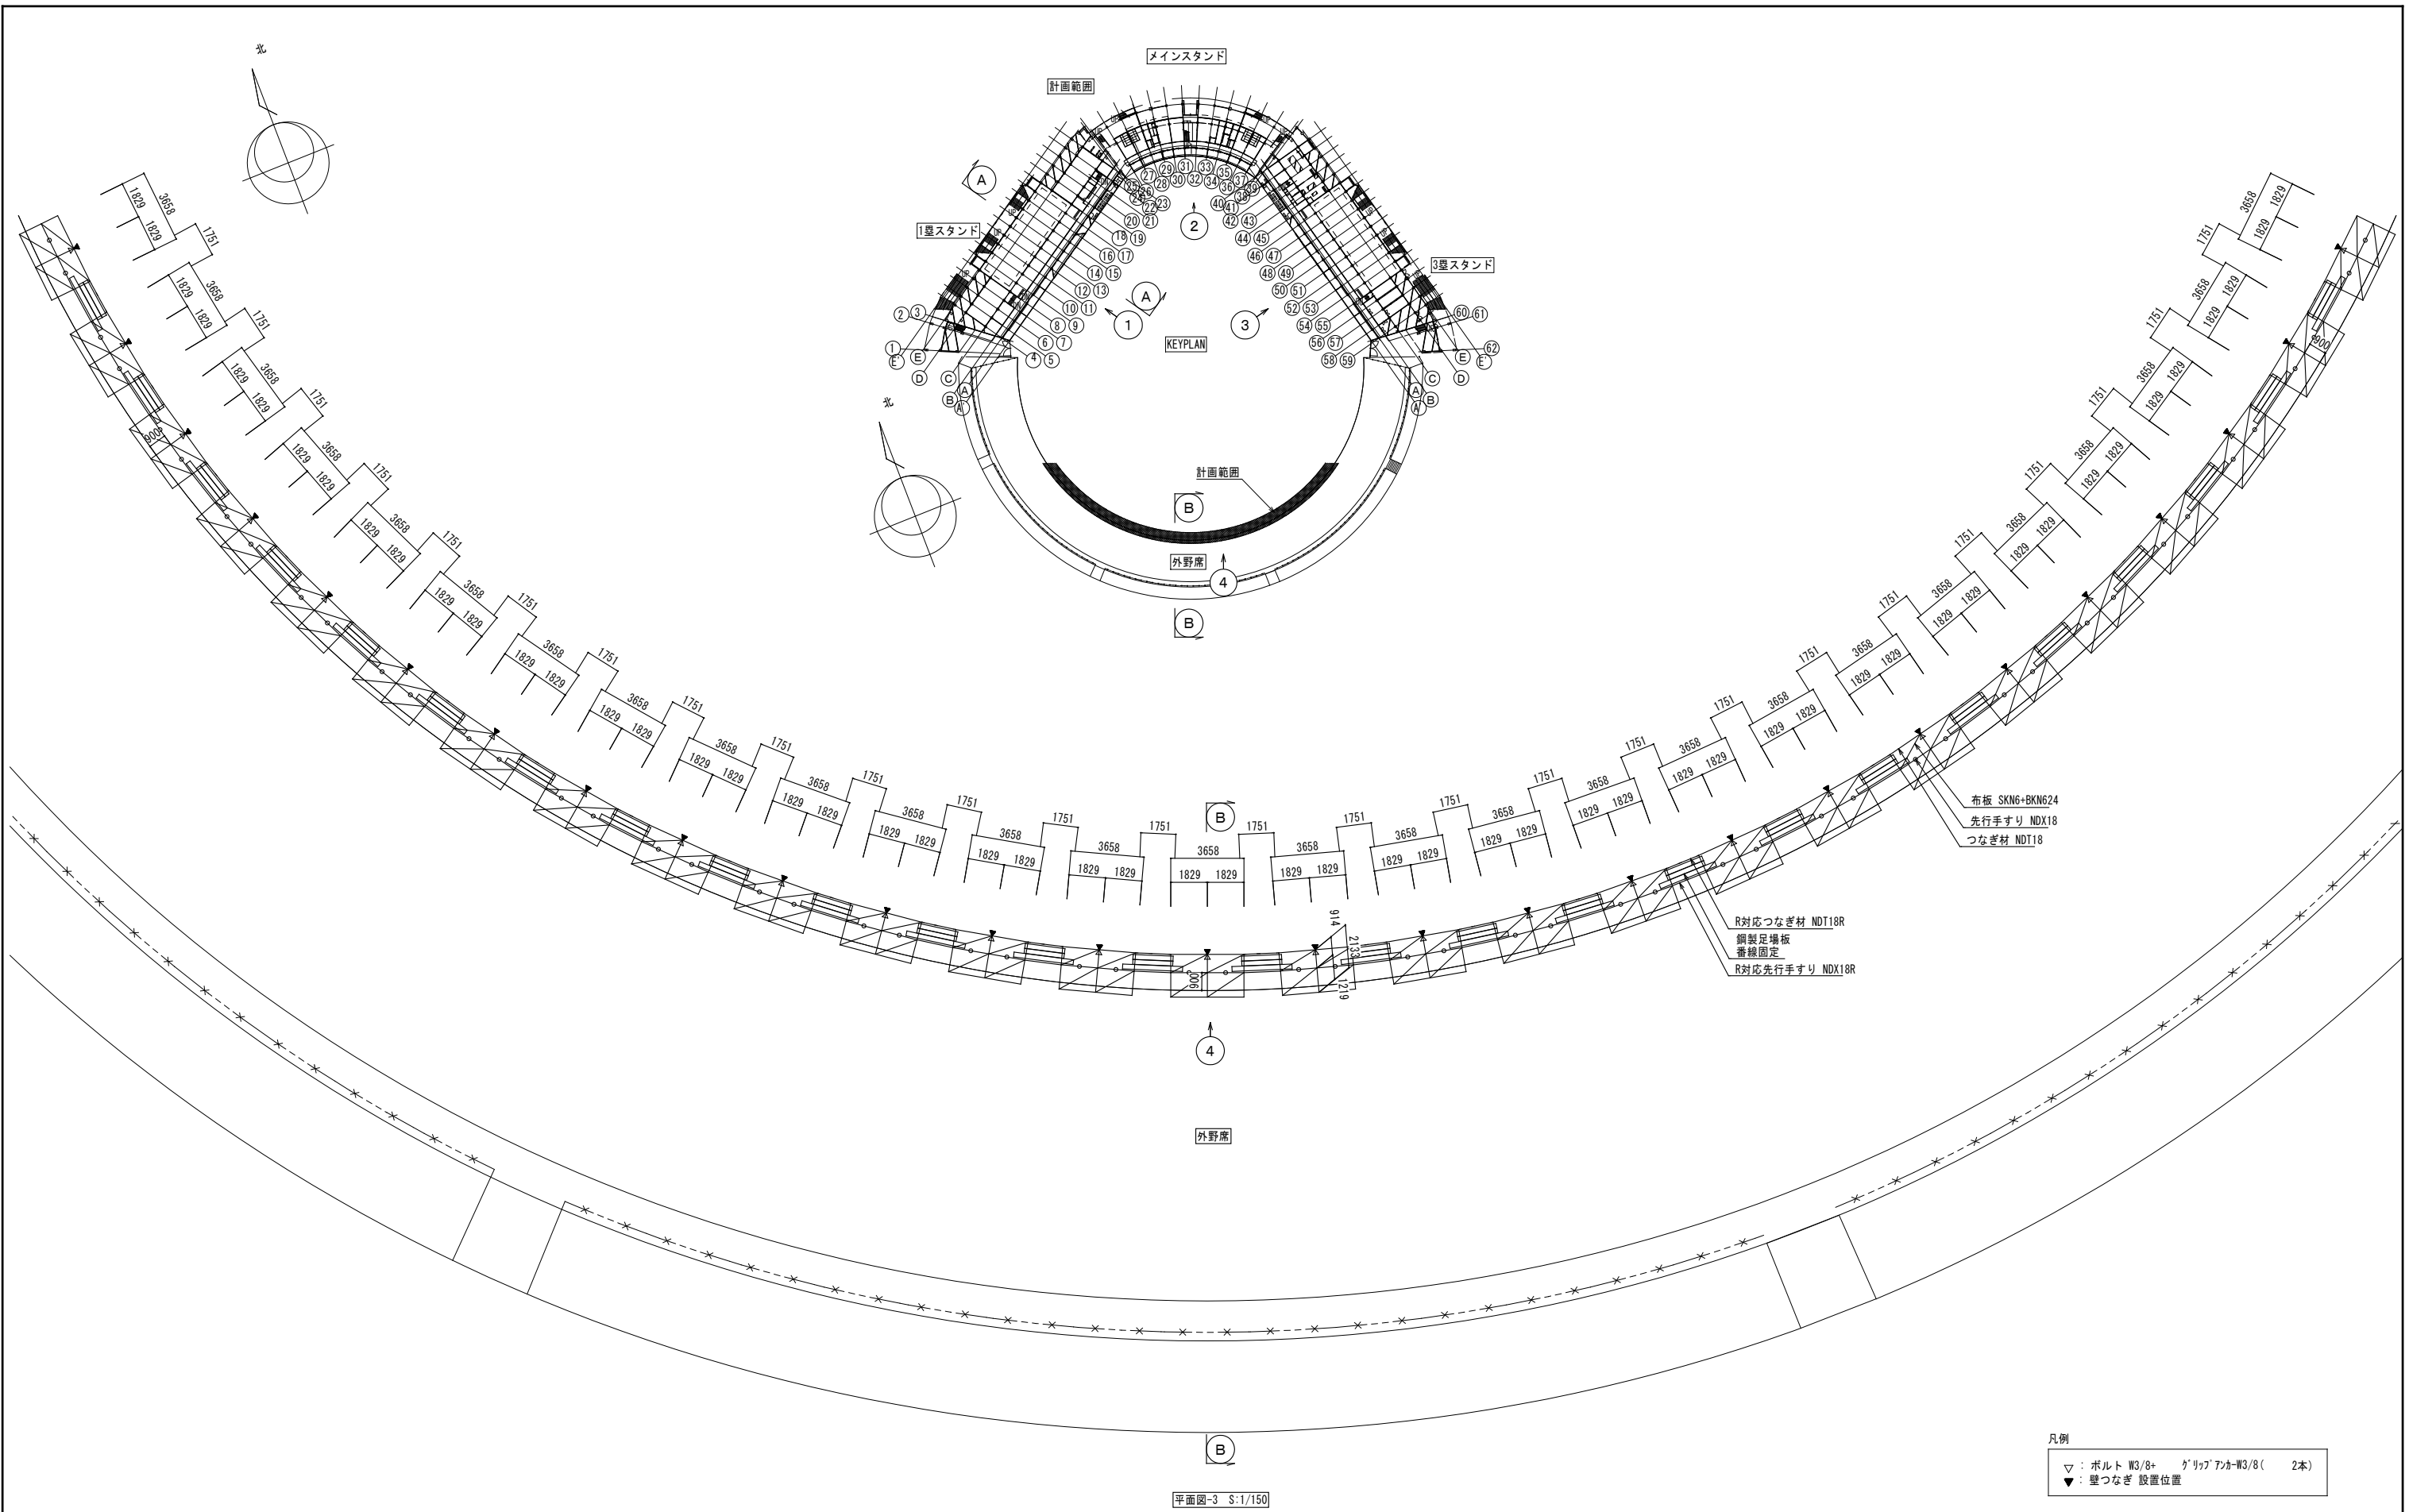


※図面は参考であり、積算については入札公告の金抜き内訳書を御参照ください。

工事名	旧岩手県営野球場解体工事	製図	担当	検印	特記 ※白シートは防炎II類品とする。	年月日	図面内容 仮設計画図（グラウンド側足場）No.3	【参考図】縮尺	区分 共通	図面番号 KAK-16
						設計番号		A1:1/150 A3:1/300		

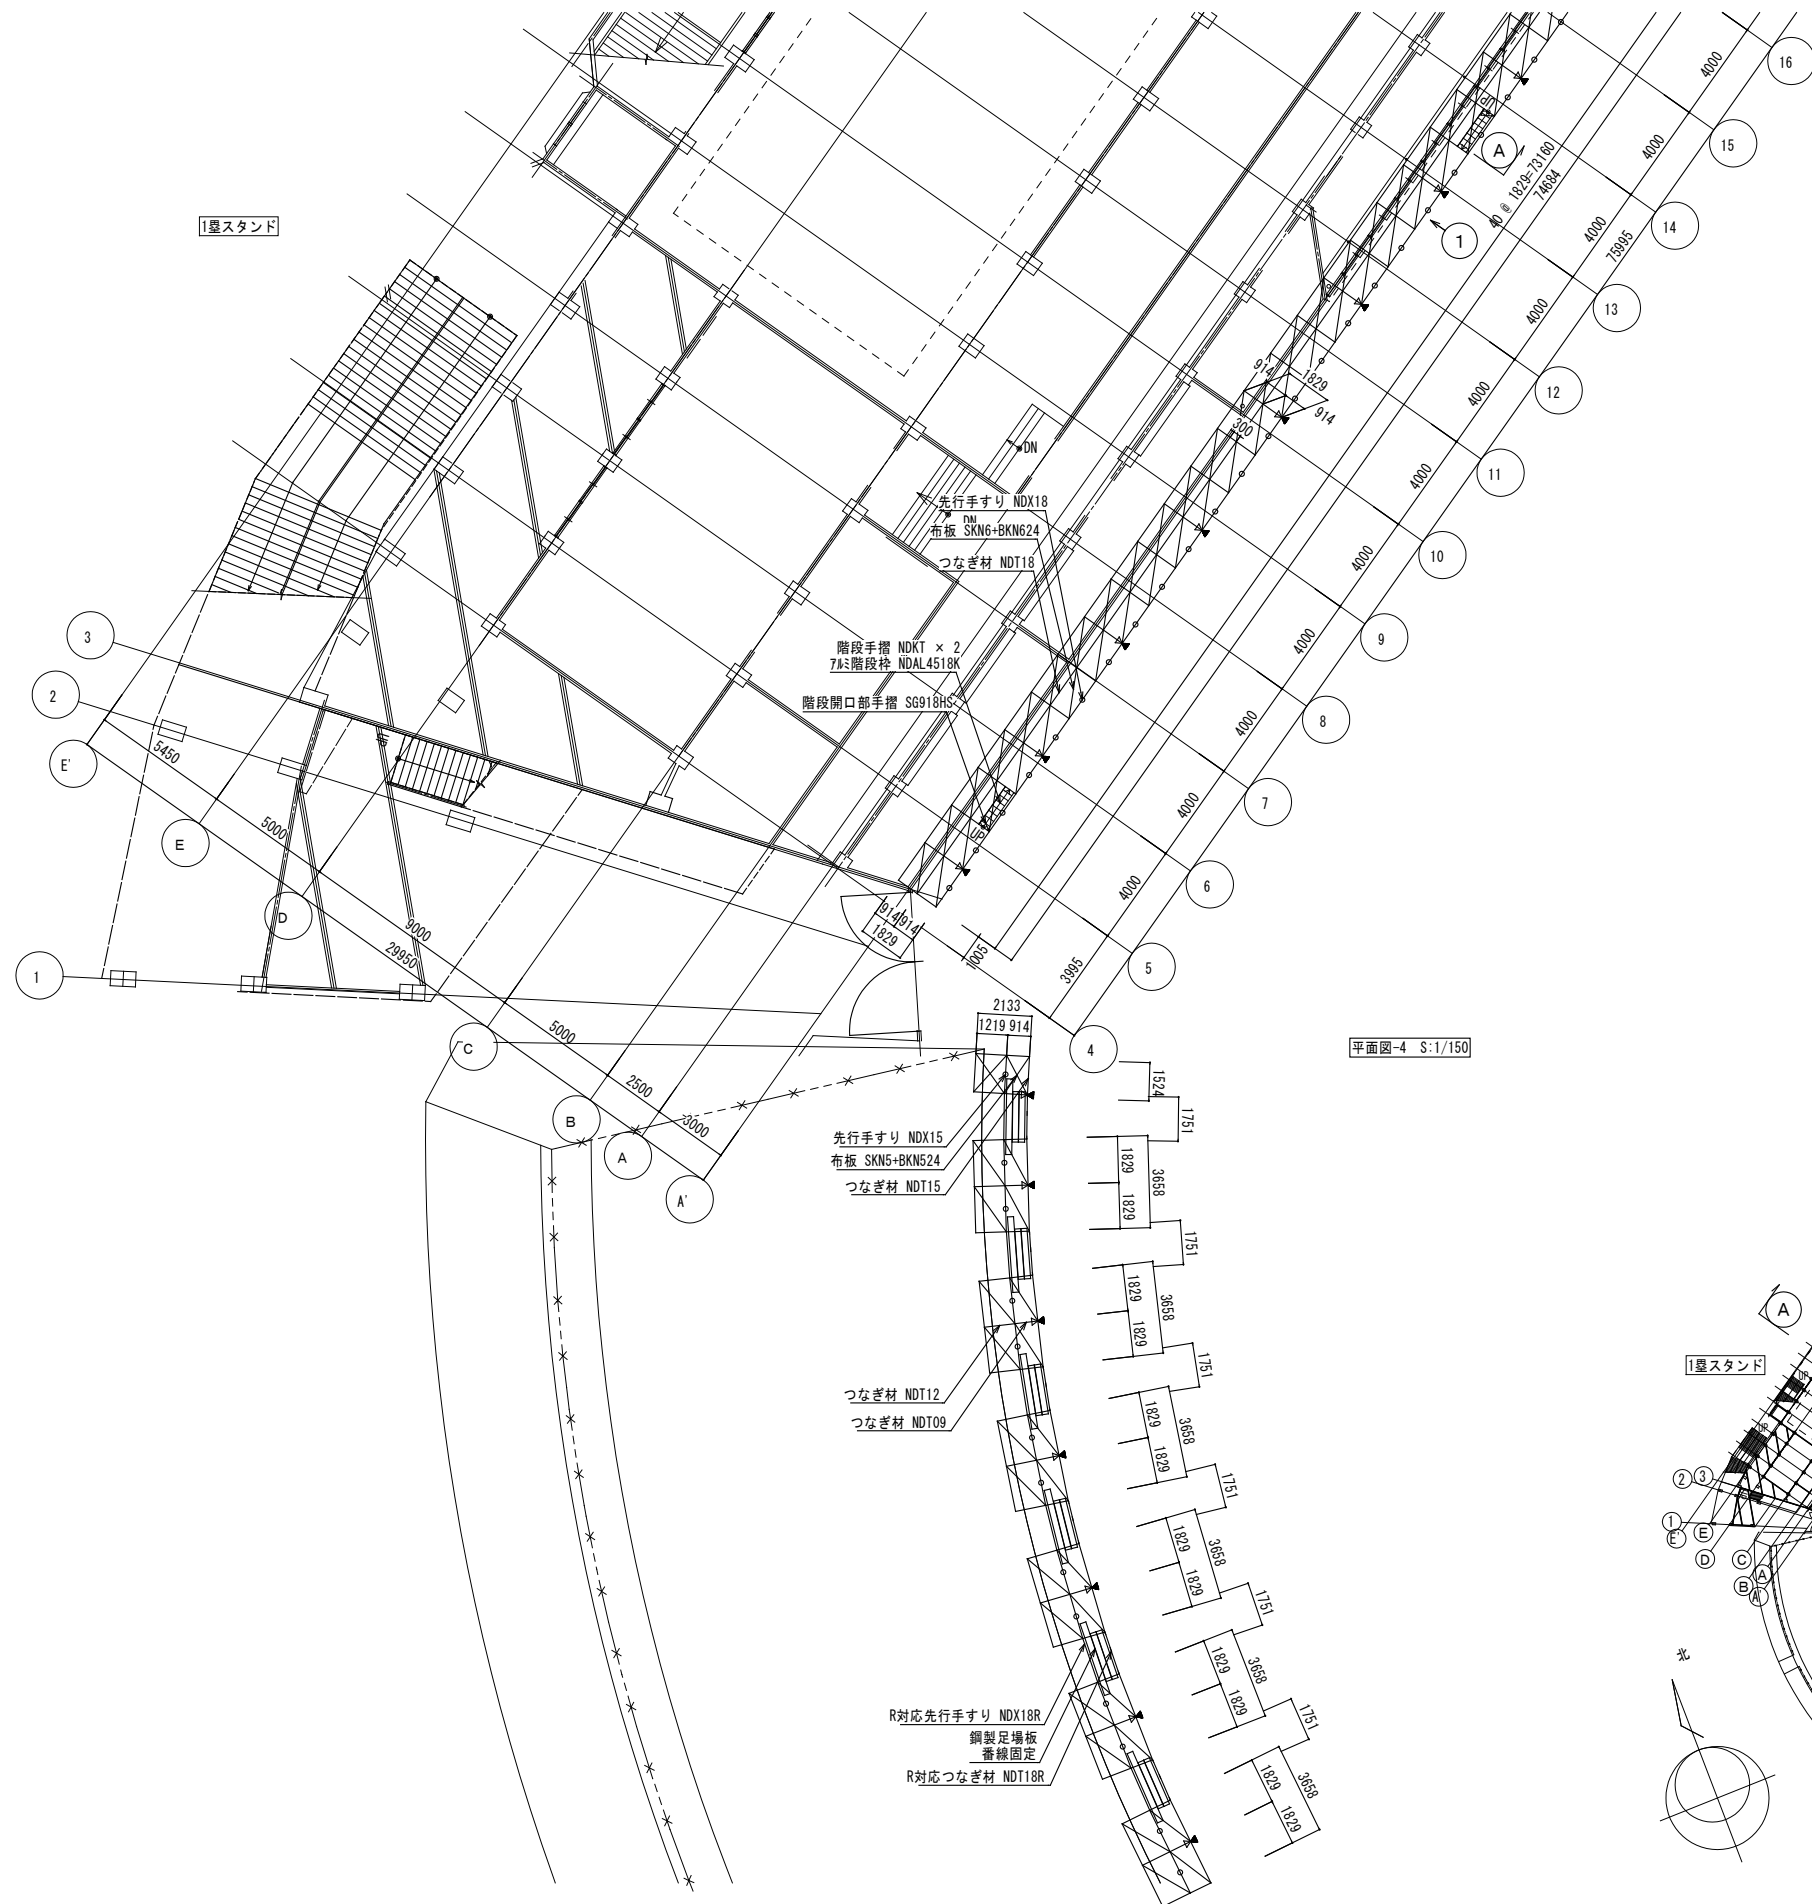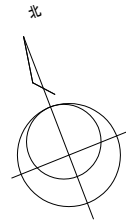


平面図-4 S:1/150

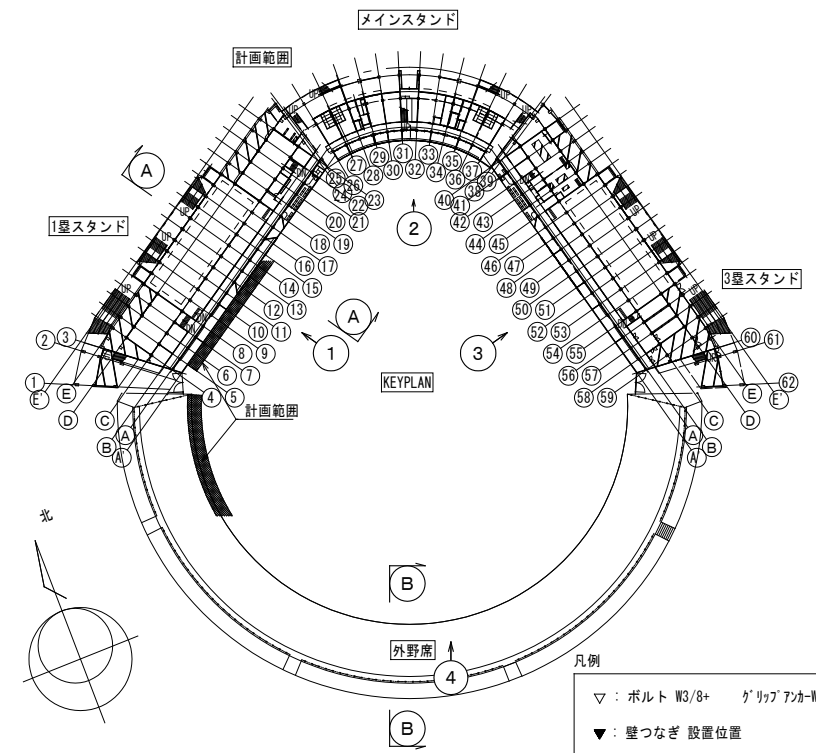


※図面は参考であり、積算については入札公告の金抜き内訳書を御参照ください。

工事名	旧岩手県営野球場解体工事	製図	担当	検印	特記	年月日	図面内容	【参考図】 縮尺	区分	図面番号
					※白シートは防炎Ⅱ類品とする。					
						設計番号				

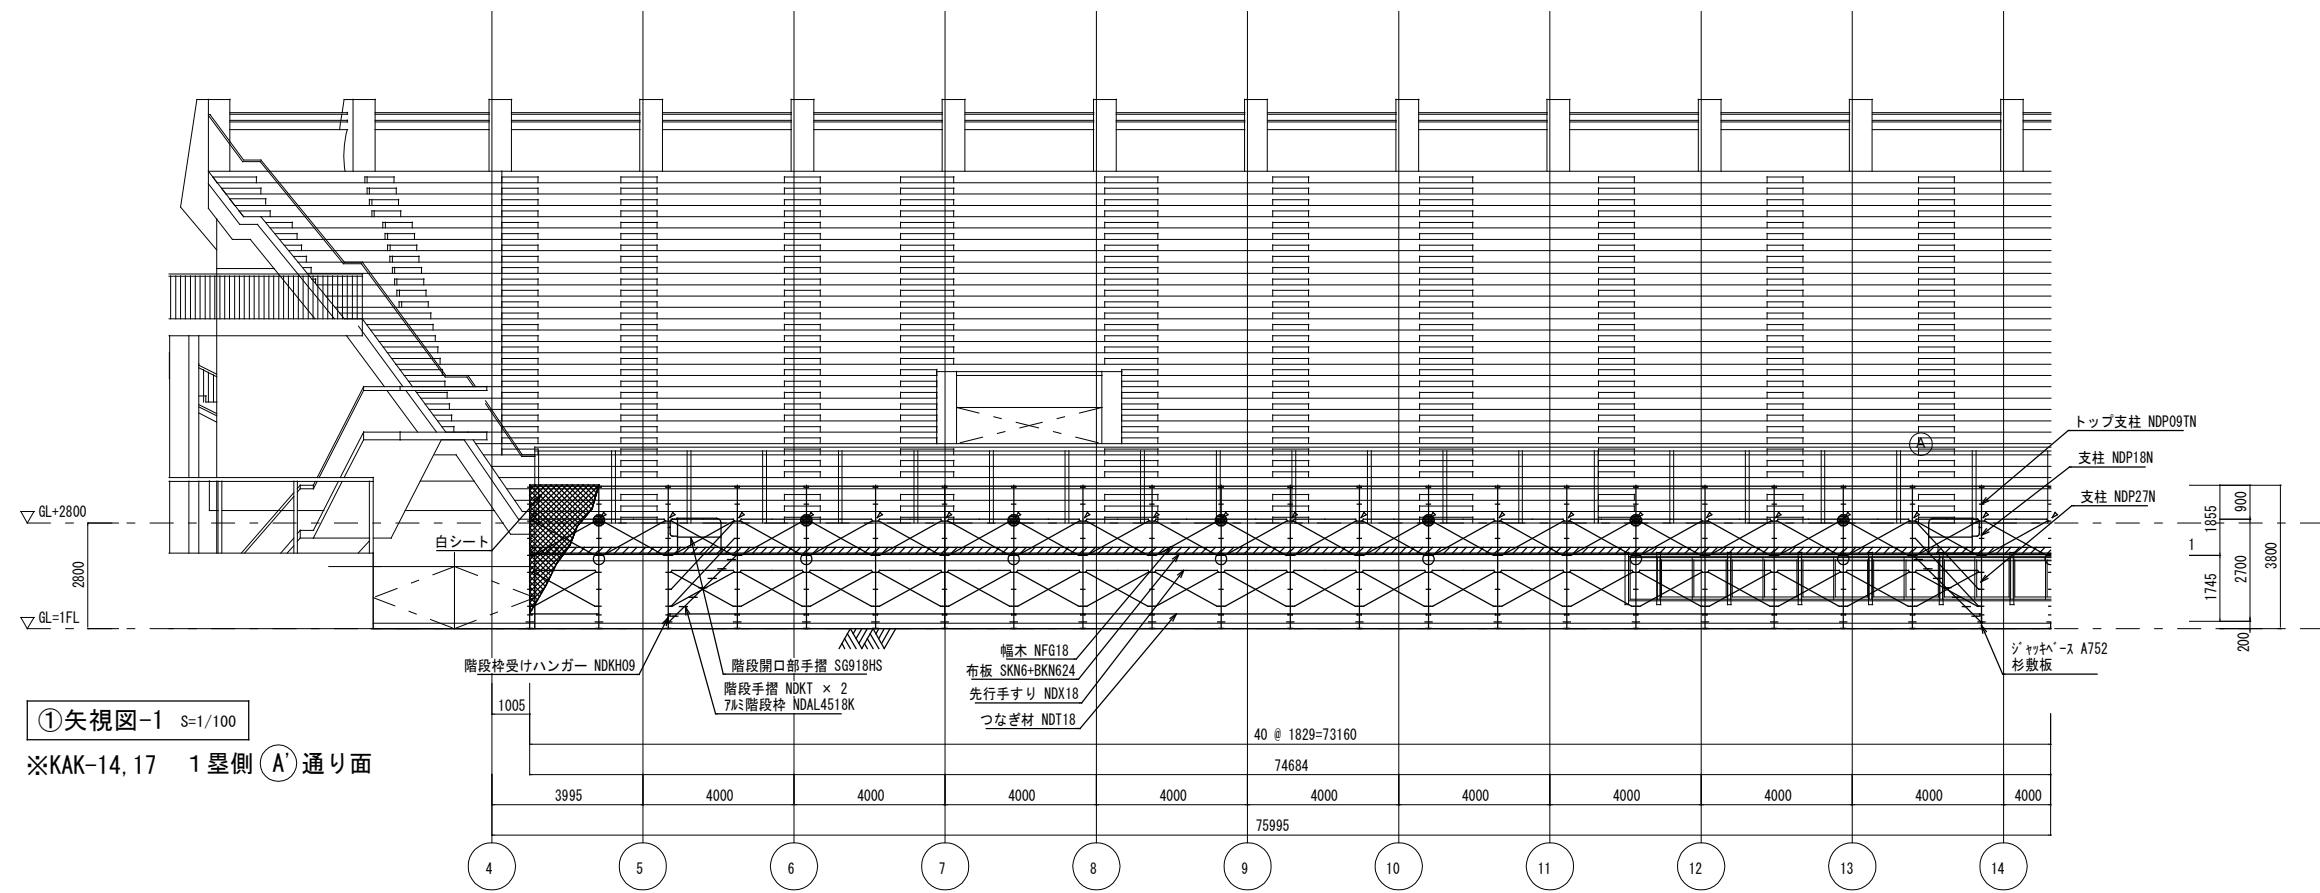

①矢視図-1 S=1/100
 ※KAK-14, 17 1 塁側 (A) 通り面

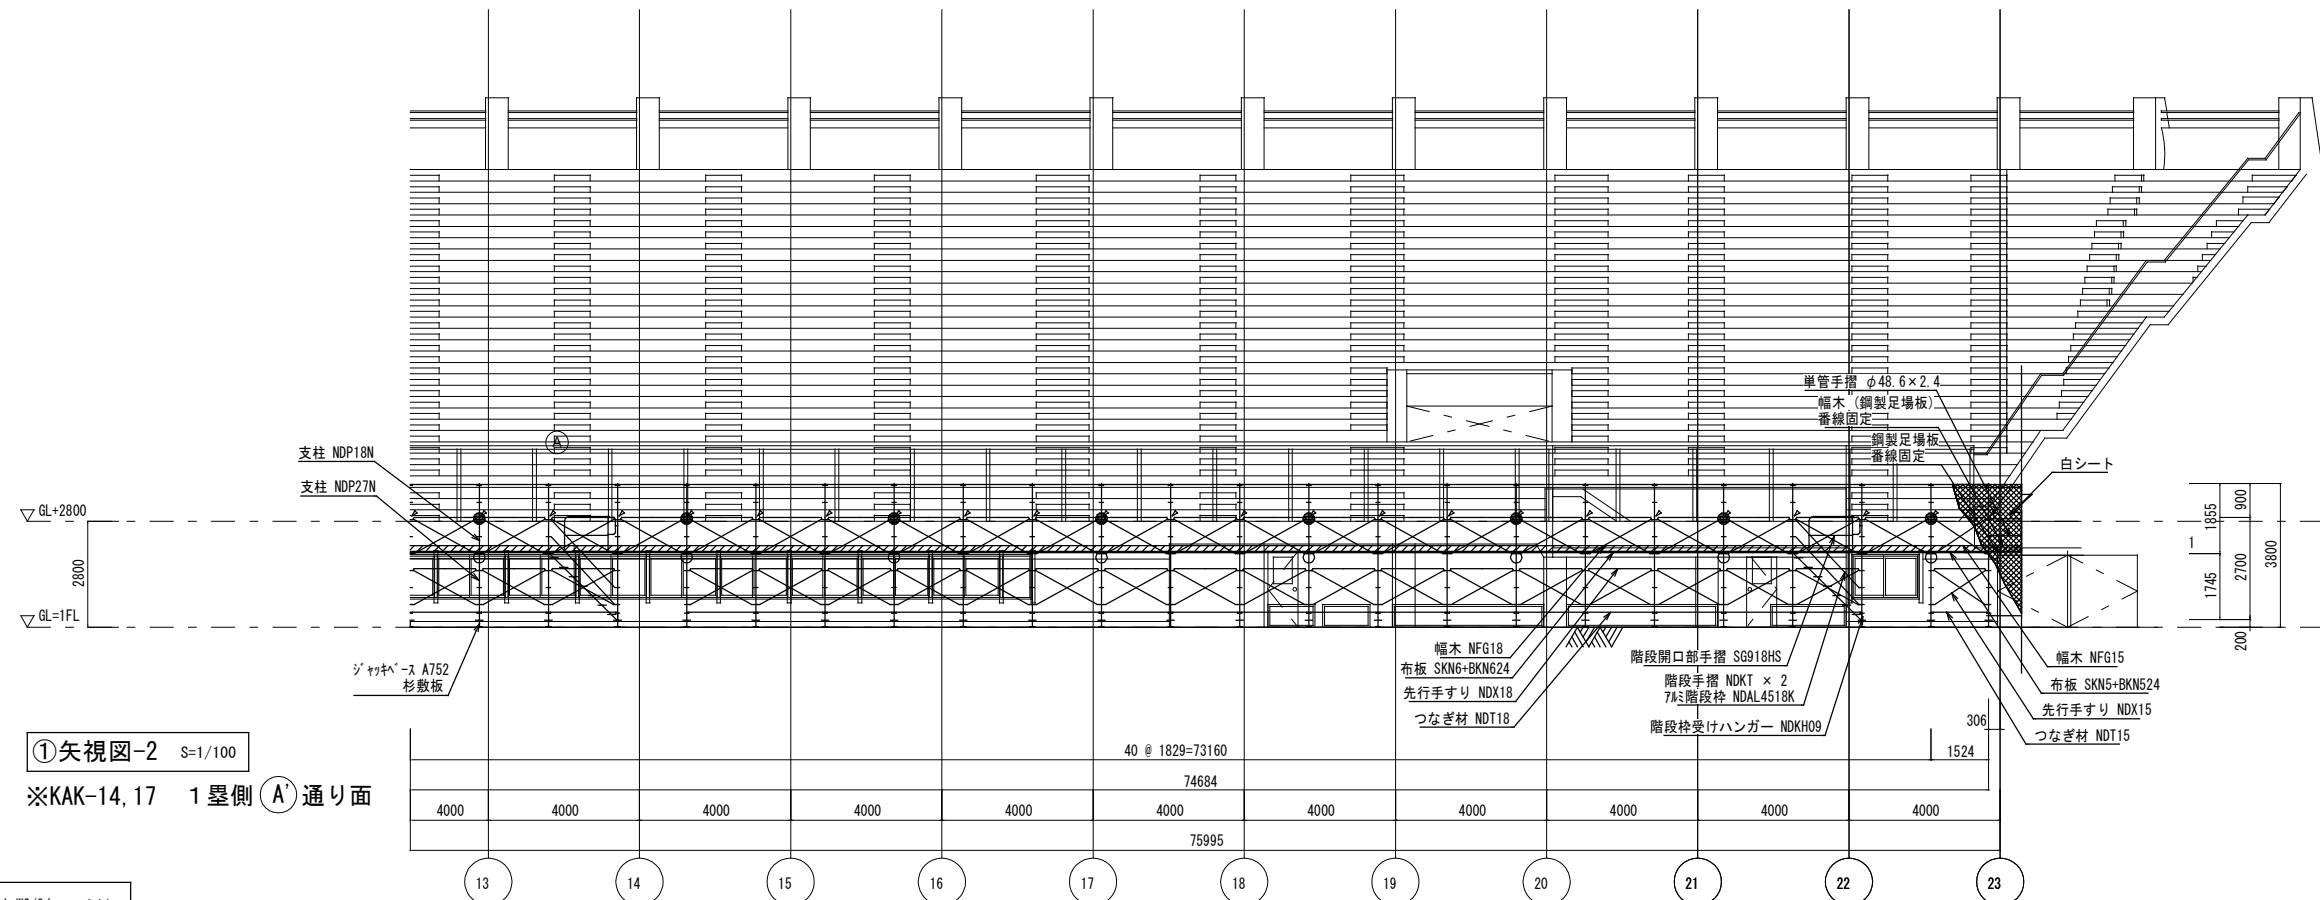


①矢視図-2 S=1/100
 ※KAK-14, 17 1 塁側 (A) 通り面

- 凡例
- : ボルト W3/8+ グリッドアホ-W3/8(2本)
 - : 壁つなぎ 設置位置


※図面は参考であり、積算については入札公告の金抜き内訳書を御参照ください。

工事名	旧岩手県営野球場解体工事	製図	担当	検印	特記 ※白シートは防炎Ⅱ類品とする。	年月日	図面内容 仮設計画図(グラウンド側足場) No.5	【参考図】 縮尺 A1:1/100 A3:1/200	区分 共通	図面番号 KAK-18
						設計番号				

③矢视图-1 S=1/100
 ※KAK-14, 15 3 塁側 (A) 通り面

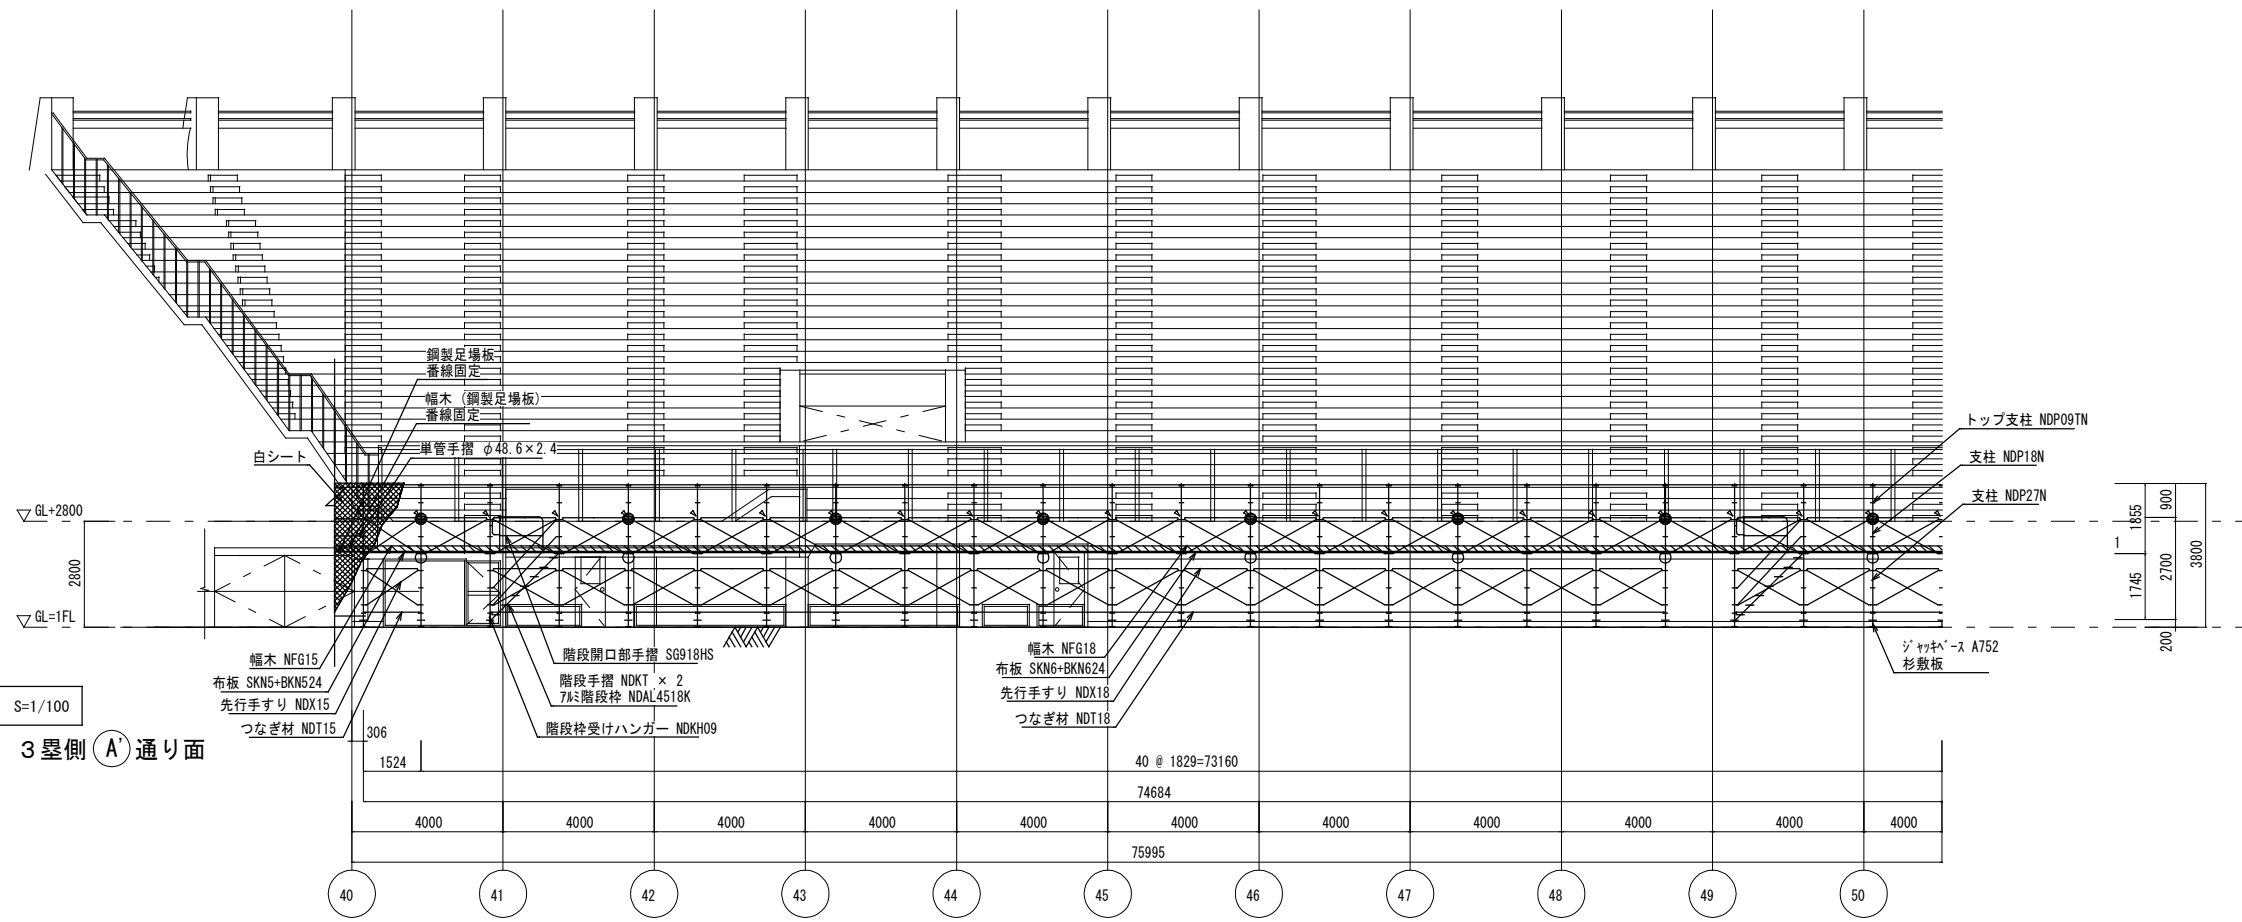

③矢视图-2 S=1/100
 ※KAK-14, 15 3 塁側 (A) 通り面

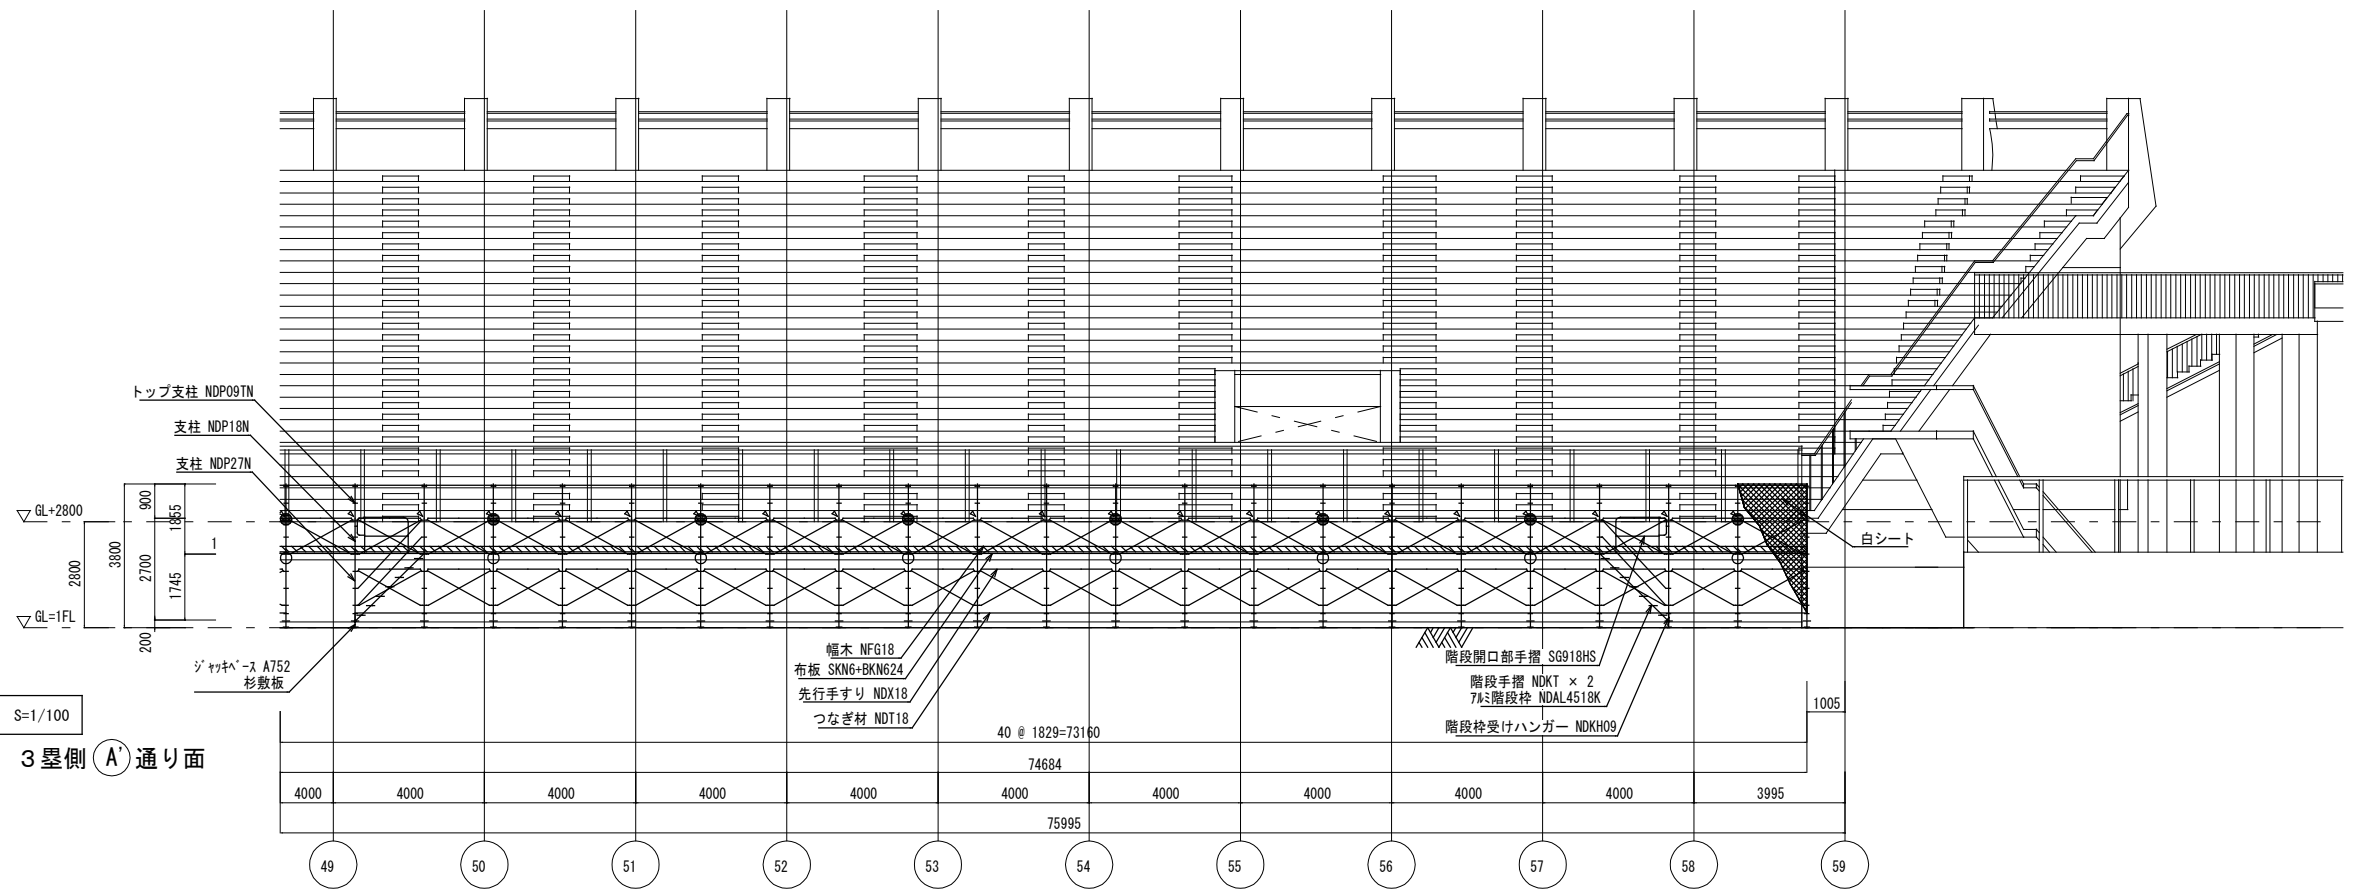


- 凡例
- : ボルト W3/8+ グリップワッシャー W3/8 (2本)
 - : 壁つなぎ 設置位置

※図面は参考であり、積算については入札公告の金抜き内訳書を御参照ください。

工事名	旧岩手県営野球場解体工事	製図	担当	検印	特記 ※白シートは防炎Ⅱ類品とする。	年月日	図面内容 仮設計画図(グラウンド側足場) No. 6	【参考図】 縮尺 A1:1/100 A3:1/200	区分 共通	図面番号 KAK-19
						設計番号				

内野部 グランド側足場

- ①部シート水平長さ 7.287m
- ①部足場掛け長さm
- メインスタンド 52m
- 1塁スタンド 75m
- 3塁スタンド 75m
- 足場掛け長さ合計 202m
- シート面積 7.287m × 202m = 1471.97㎡

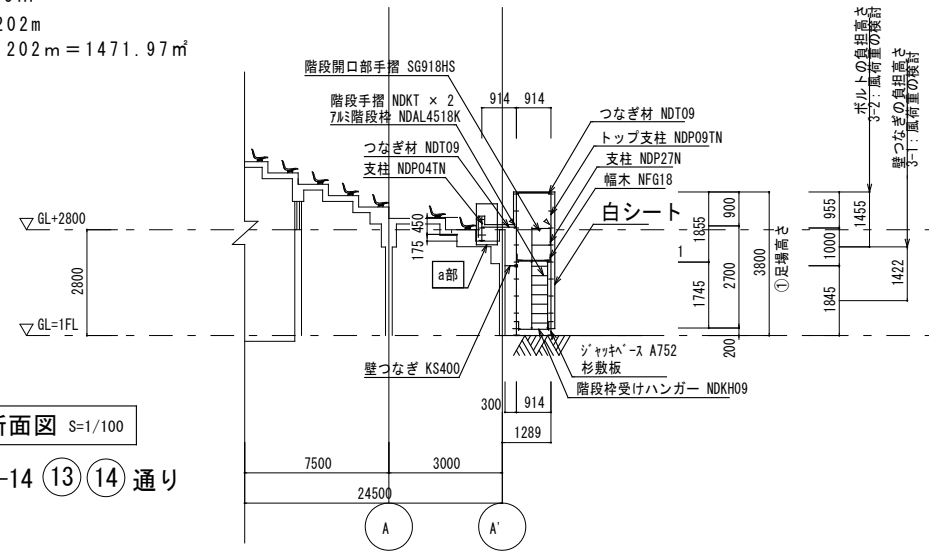


A-A断面図 S=1/100

※KAK-14 (13) (14) 通り


外野部 グランド側足場

- ②部シート水平長さ 4.915m
- ②部足場掛け長さ206m
- シート面積 4.915m × 206m = 1012.49㎡

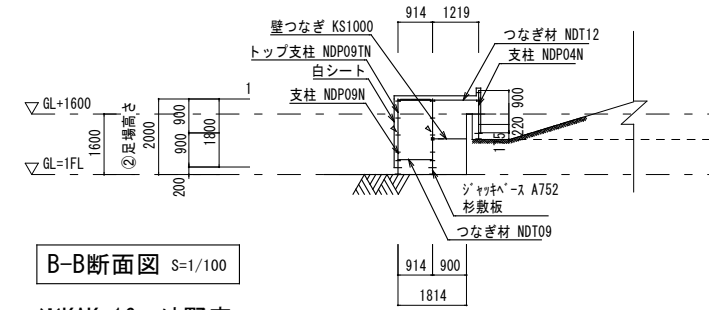


B-B断面図 S=1/100


※KAK-16 外野席

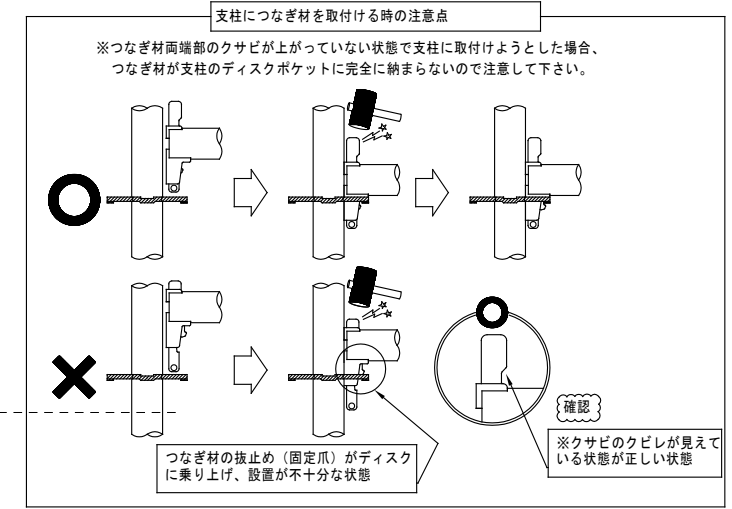


壁ツナギ詳細図 S=1/10

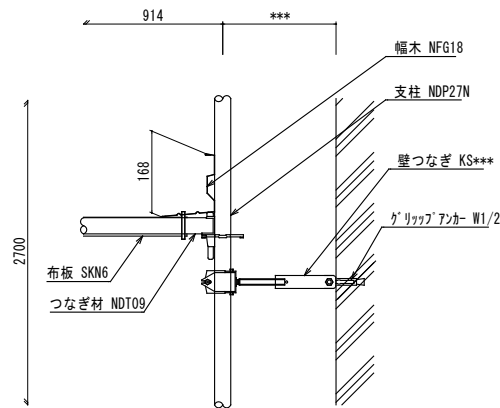


a部詳細図 S=1/30

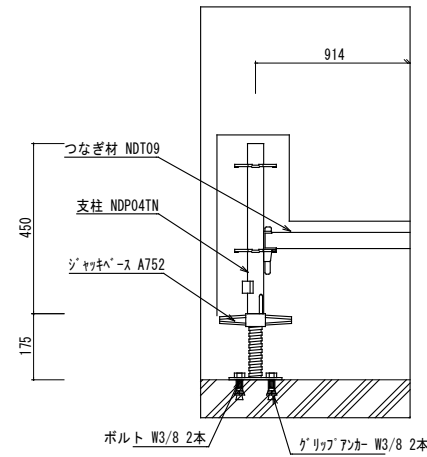


ND支柱脚部詳細図 S=1/10

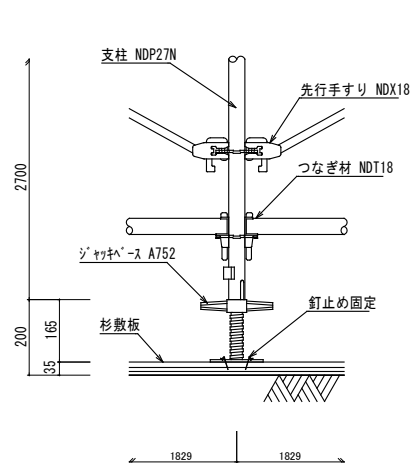

支柱ND(W=914)断面詳細図 S=1/30

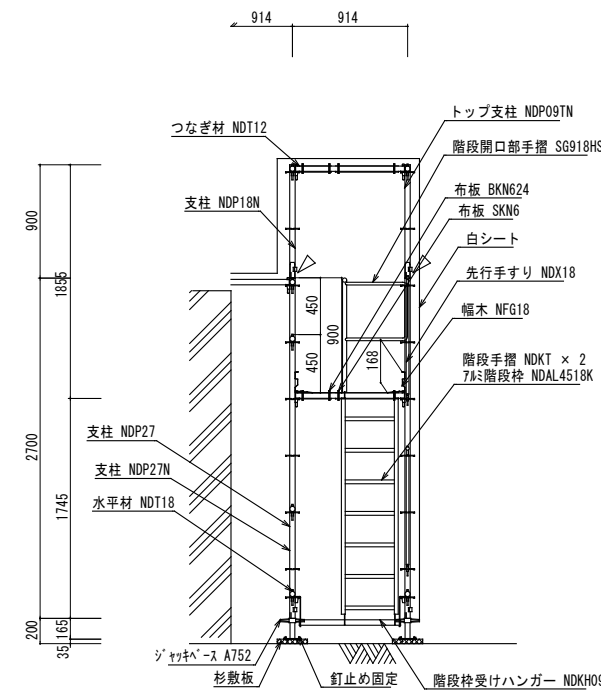


階段部詳細図 S=1/30


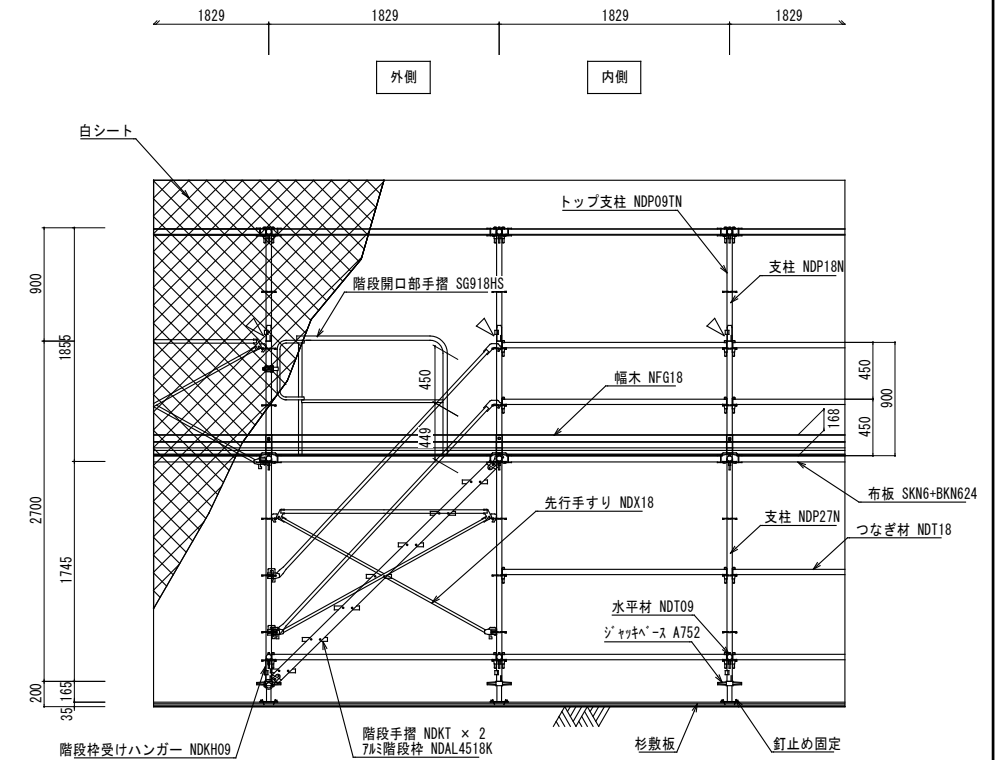


※図面は参考であり、積算については入札公告の金抜き内訳書を御参照ください。

工事名	旧岩手県営野球場解体工事	製図	担当	検印	特記 ※白シートは防災Ⅱ類品とする。	年月日	図面内容 仮設計画図(グラウンド側足場) No. 8	【参考図】縮尺 A1:1/10, 30, 100 A3:1/20, 60, 200	区分 共通	図面番号 KAK-21
						設計番号				

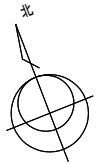

部分平面図
1-1平面図-1
S=1/100

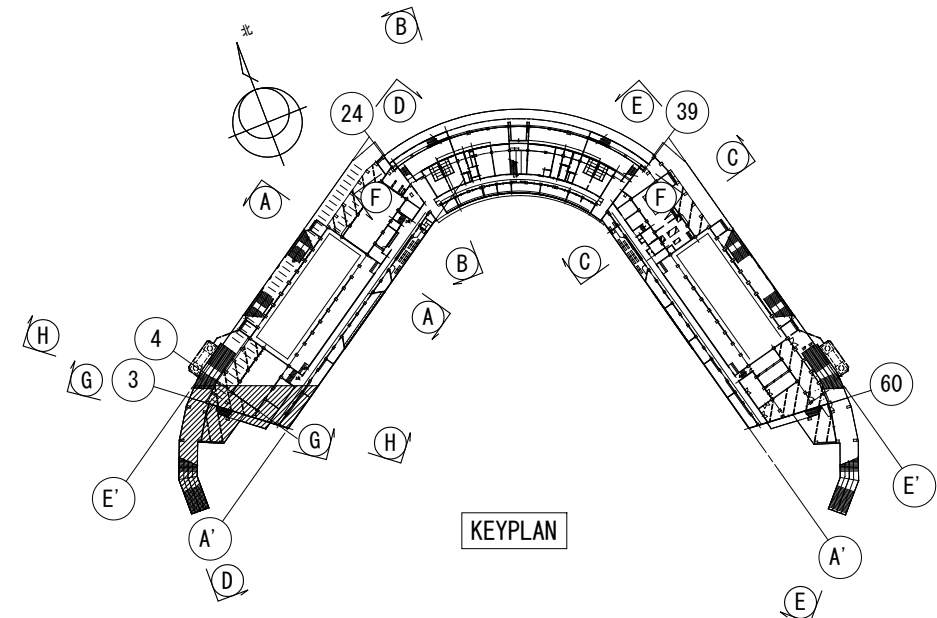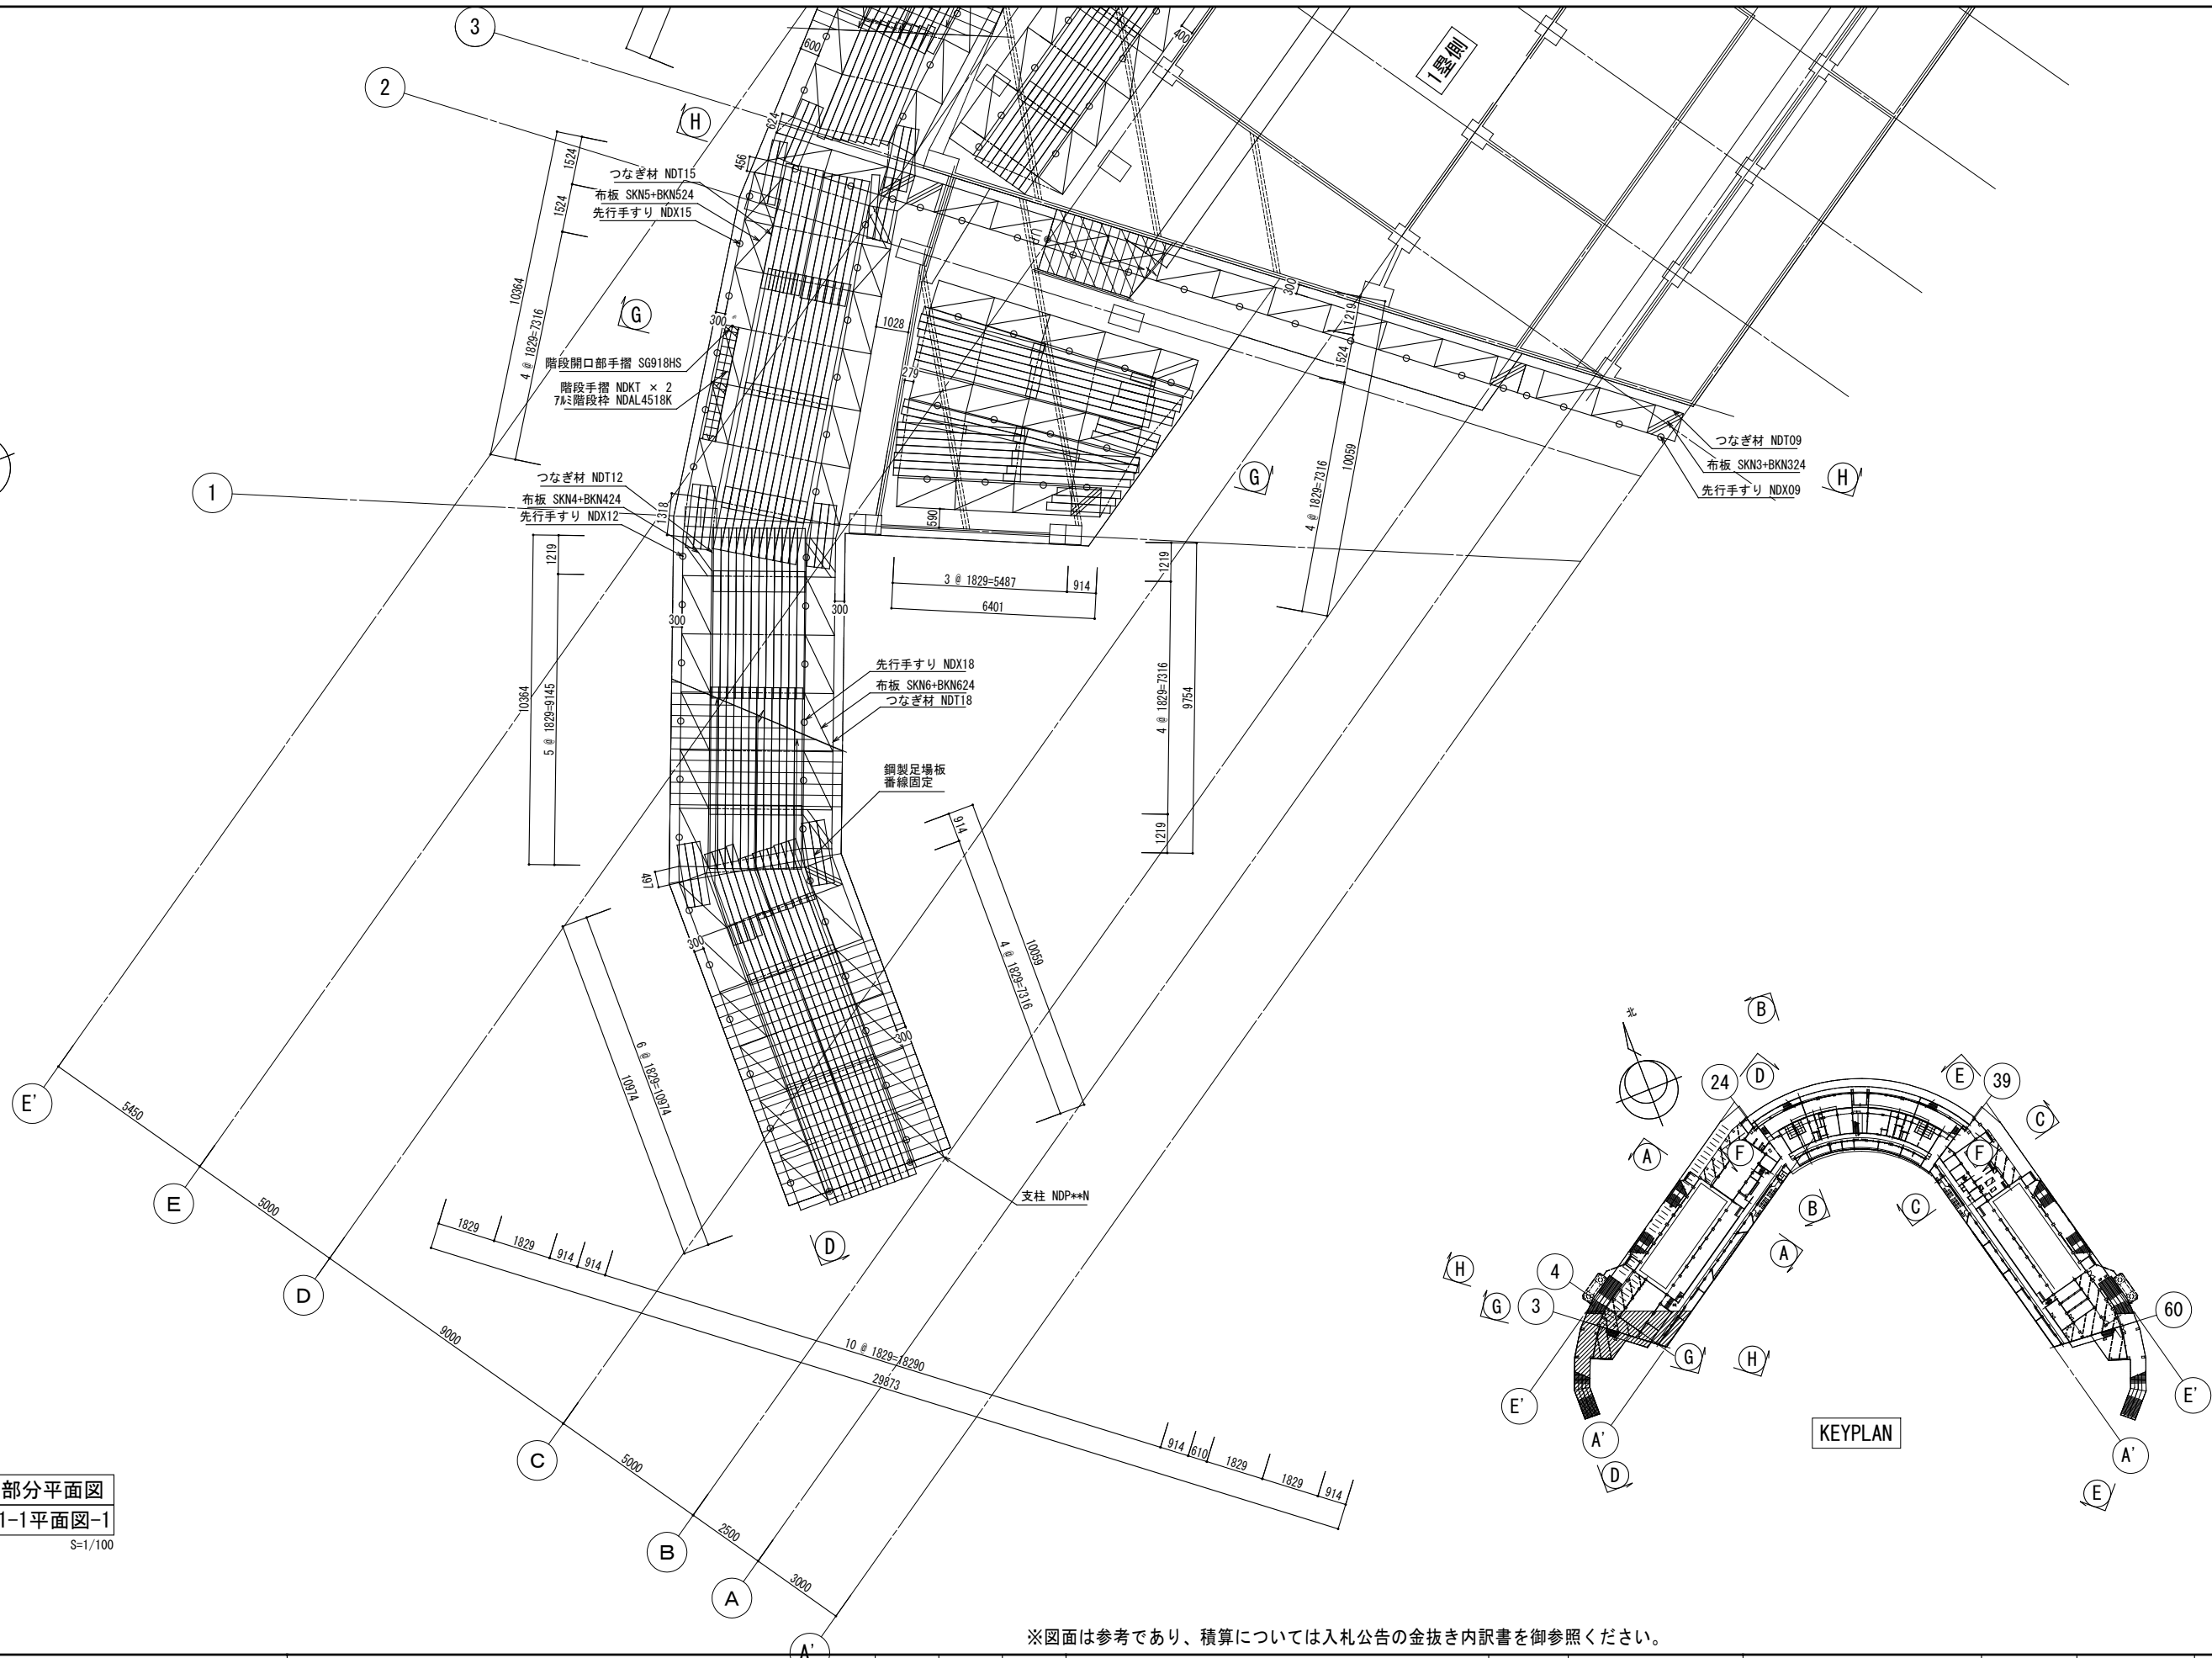


※図面は参考であり、積算については入札公告の金抜き内訳書を御参照ください。

工事名	旧岩手県営野球場解体工事	製図	担当	検印	特記 ※白シトは防炎Ⅱ類品とする。 ※内部仕上げ撤去は内部仕上げ足場(脚立足場)とする。	年月日	図面内容 仮設計画図(スタンド下部足場) No.1	【参考図】縮尺 A1:1/100 A3:1/200	区分 共通	図面番号 KAK-22
						設計番号				




部分平面図
 1-1平面図-2
 S=1/100

工事名	旧岩手県営野球場解体工事	製図	担当	検印	特記 ※白シートは防炎Ⅱ類品とする。 ※内部仕上げ撤去は内部仕上げ足場(脚立足場)とする。	年月日	図面内容 仮設計画図(スタンド下部足場) No.2	【参考図】縮尺	区分 共通	図面番号 KAK-23
						設計番号		A1:1/100 A3:1/200		

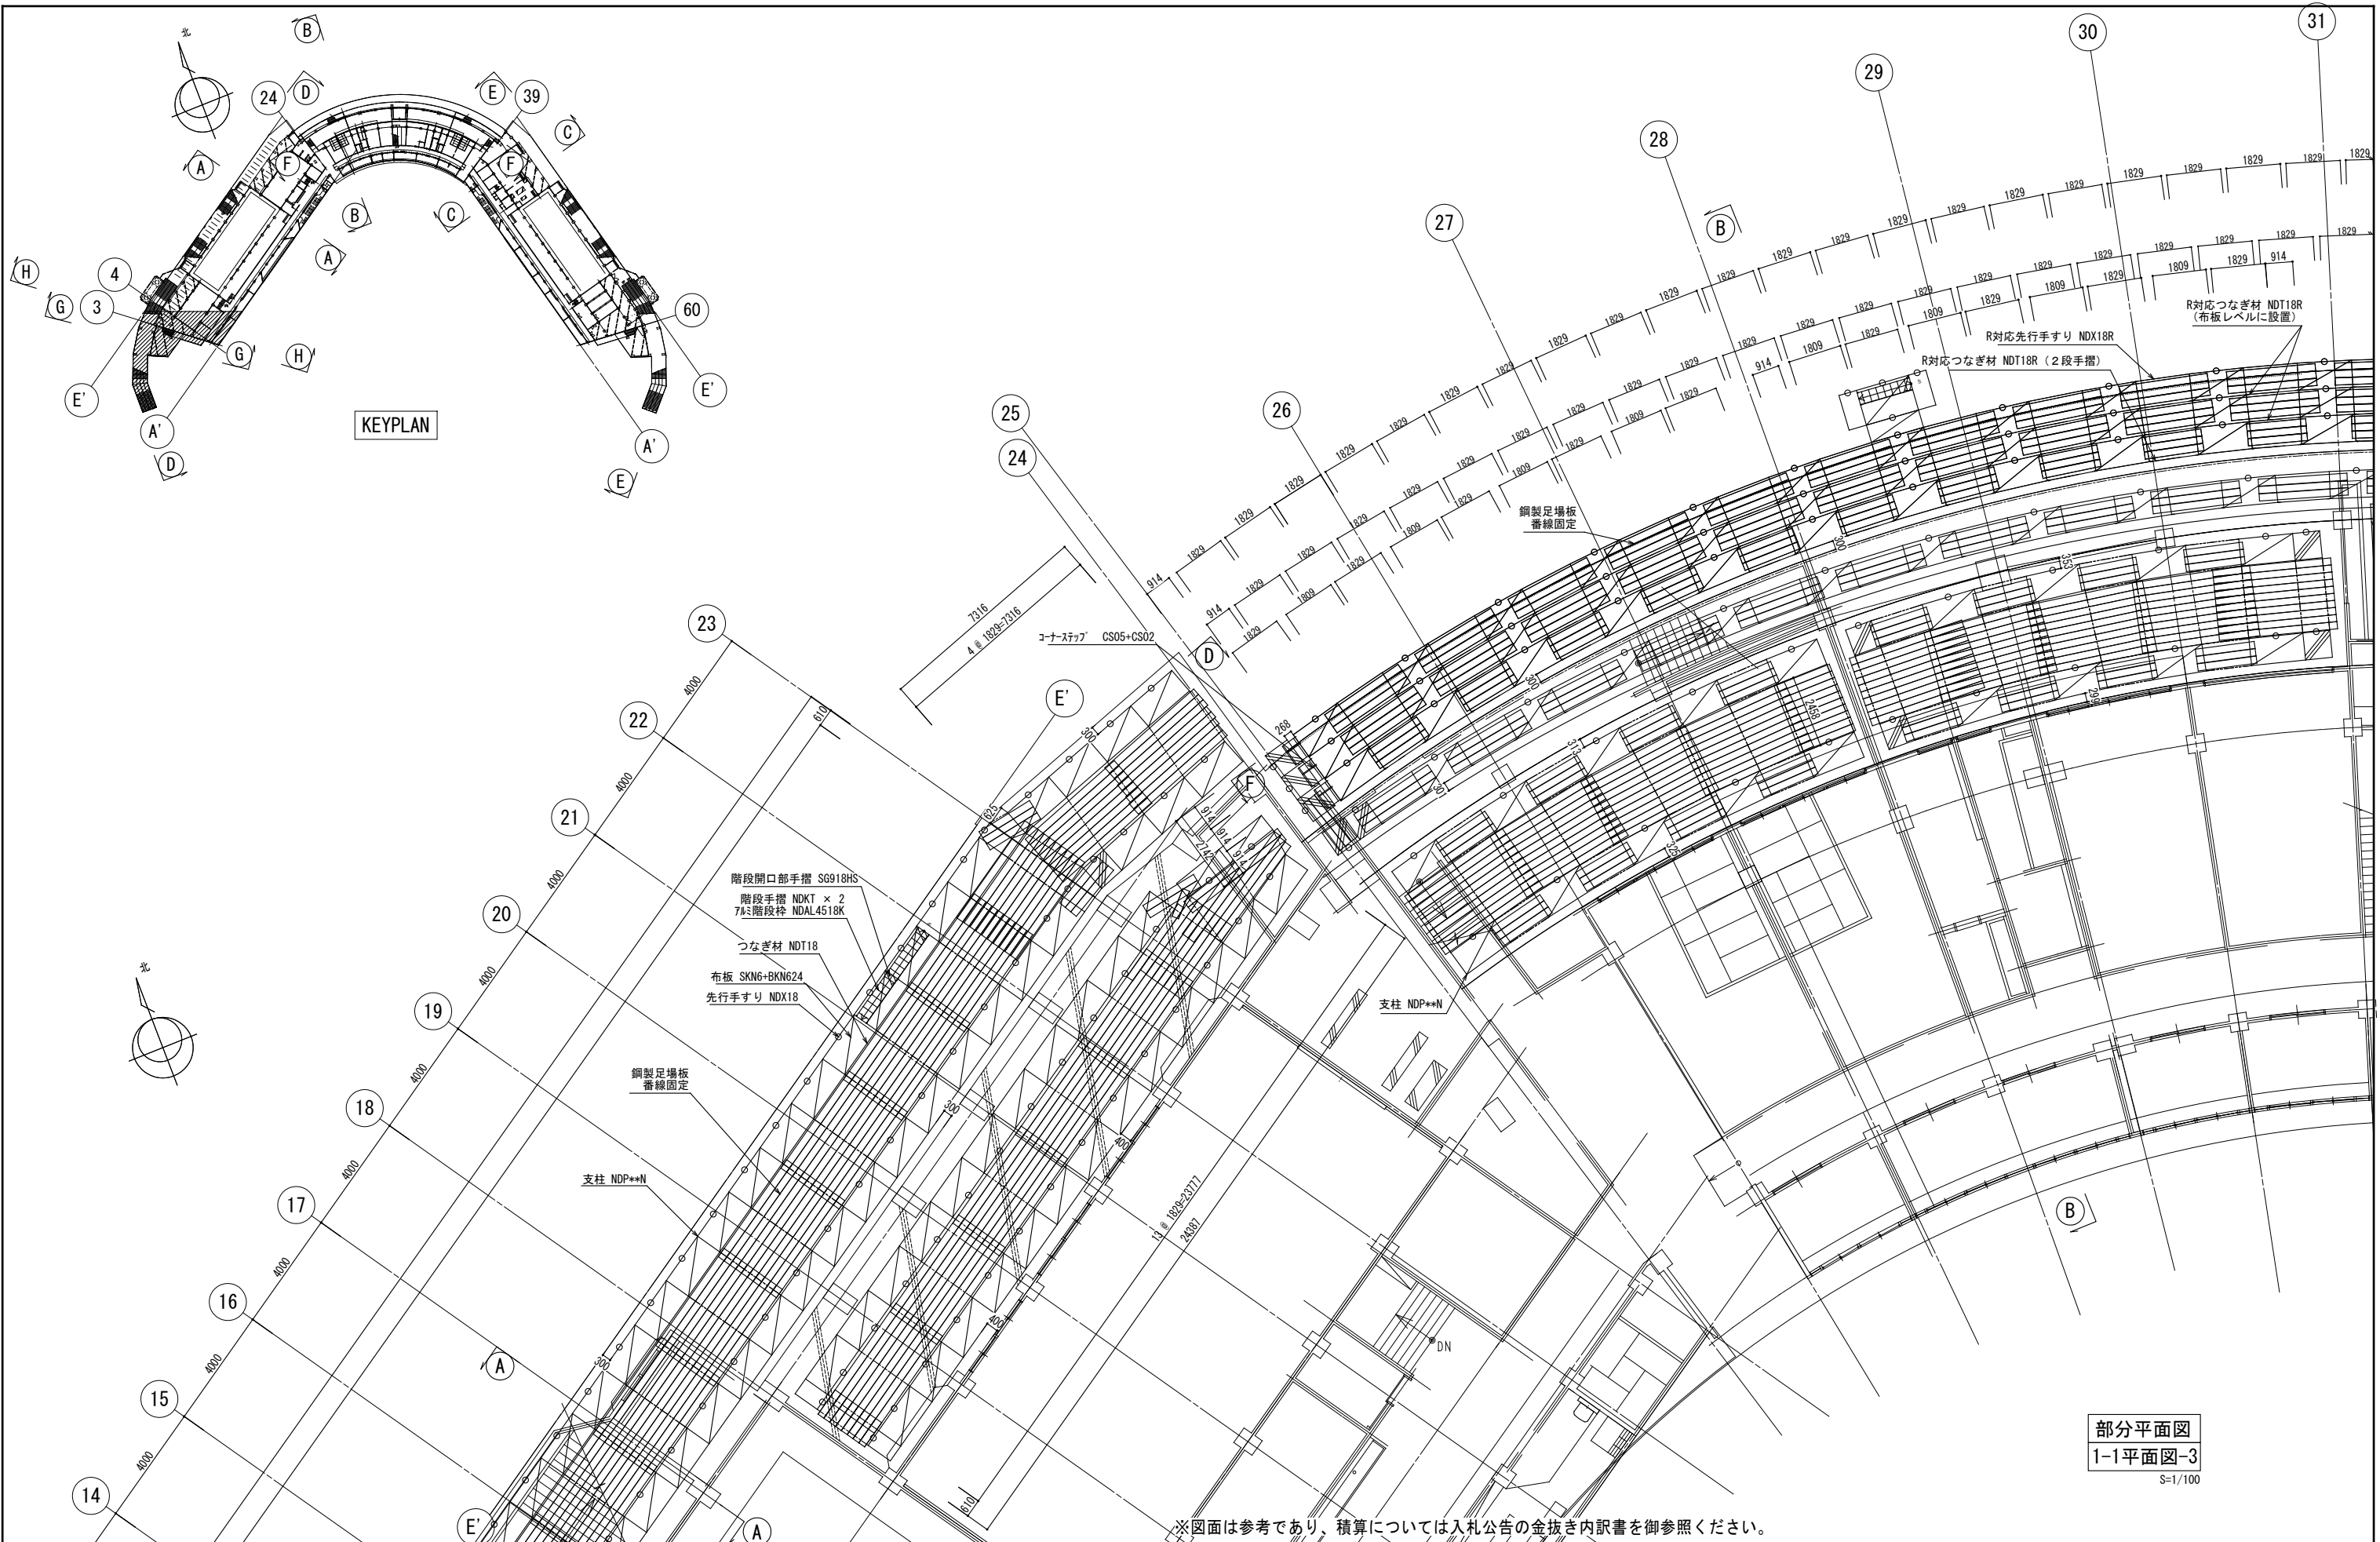

※図面は参考であり、積算については入札公告の金抜き内訳書を御参照ください。

工事名	旧岩手県営野球場解体工事	製図	担当	検印	特記 ※白シトは防炎Ⅱ類品とする。 ※内部仕上げ撤去は内部仕上げ足場(脚立足場)とする。	年月日	図面内容 仮設計画図(スタンド下部足場) No.3	【参考図】 縮尺 A1:1/100 A3:1/200	区分 共通	図面番号 KAK-24
						設計番号				

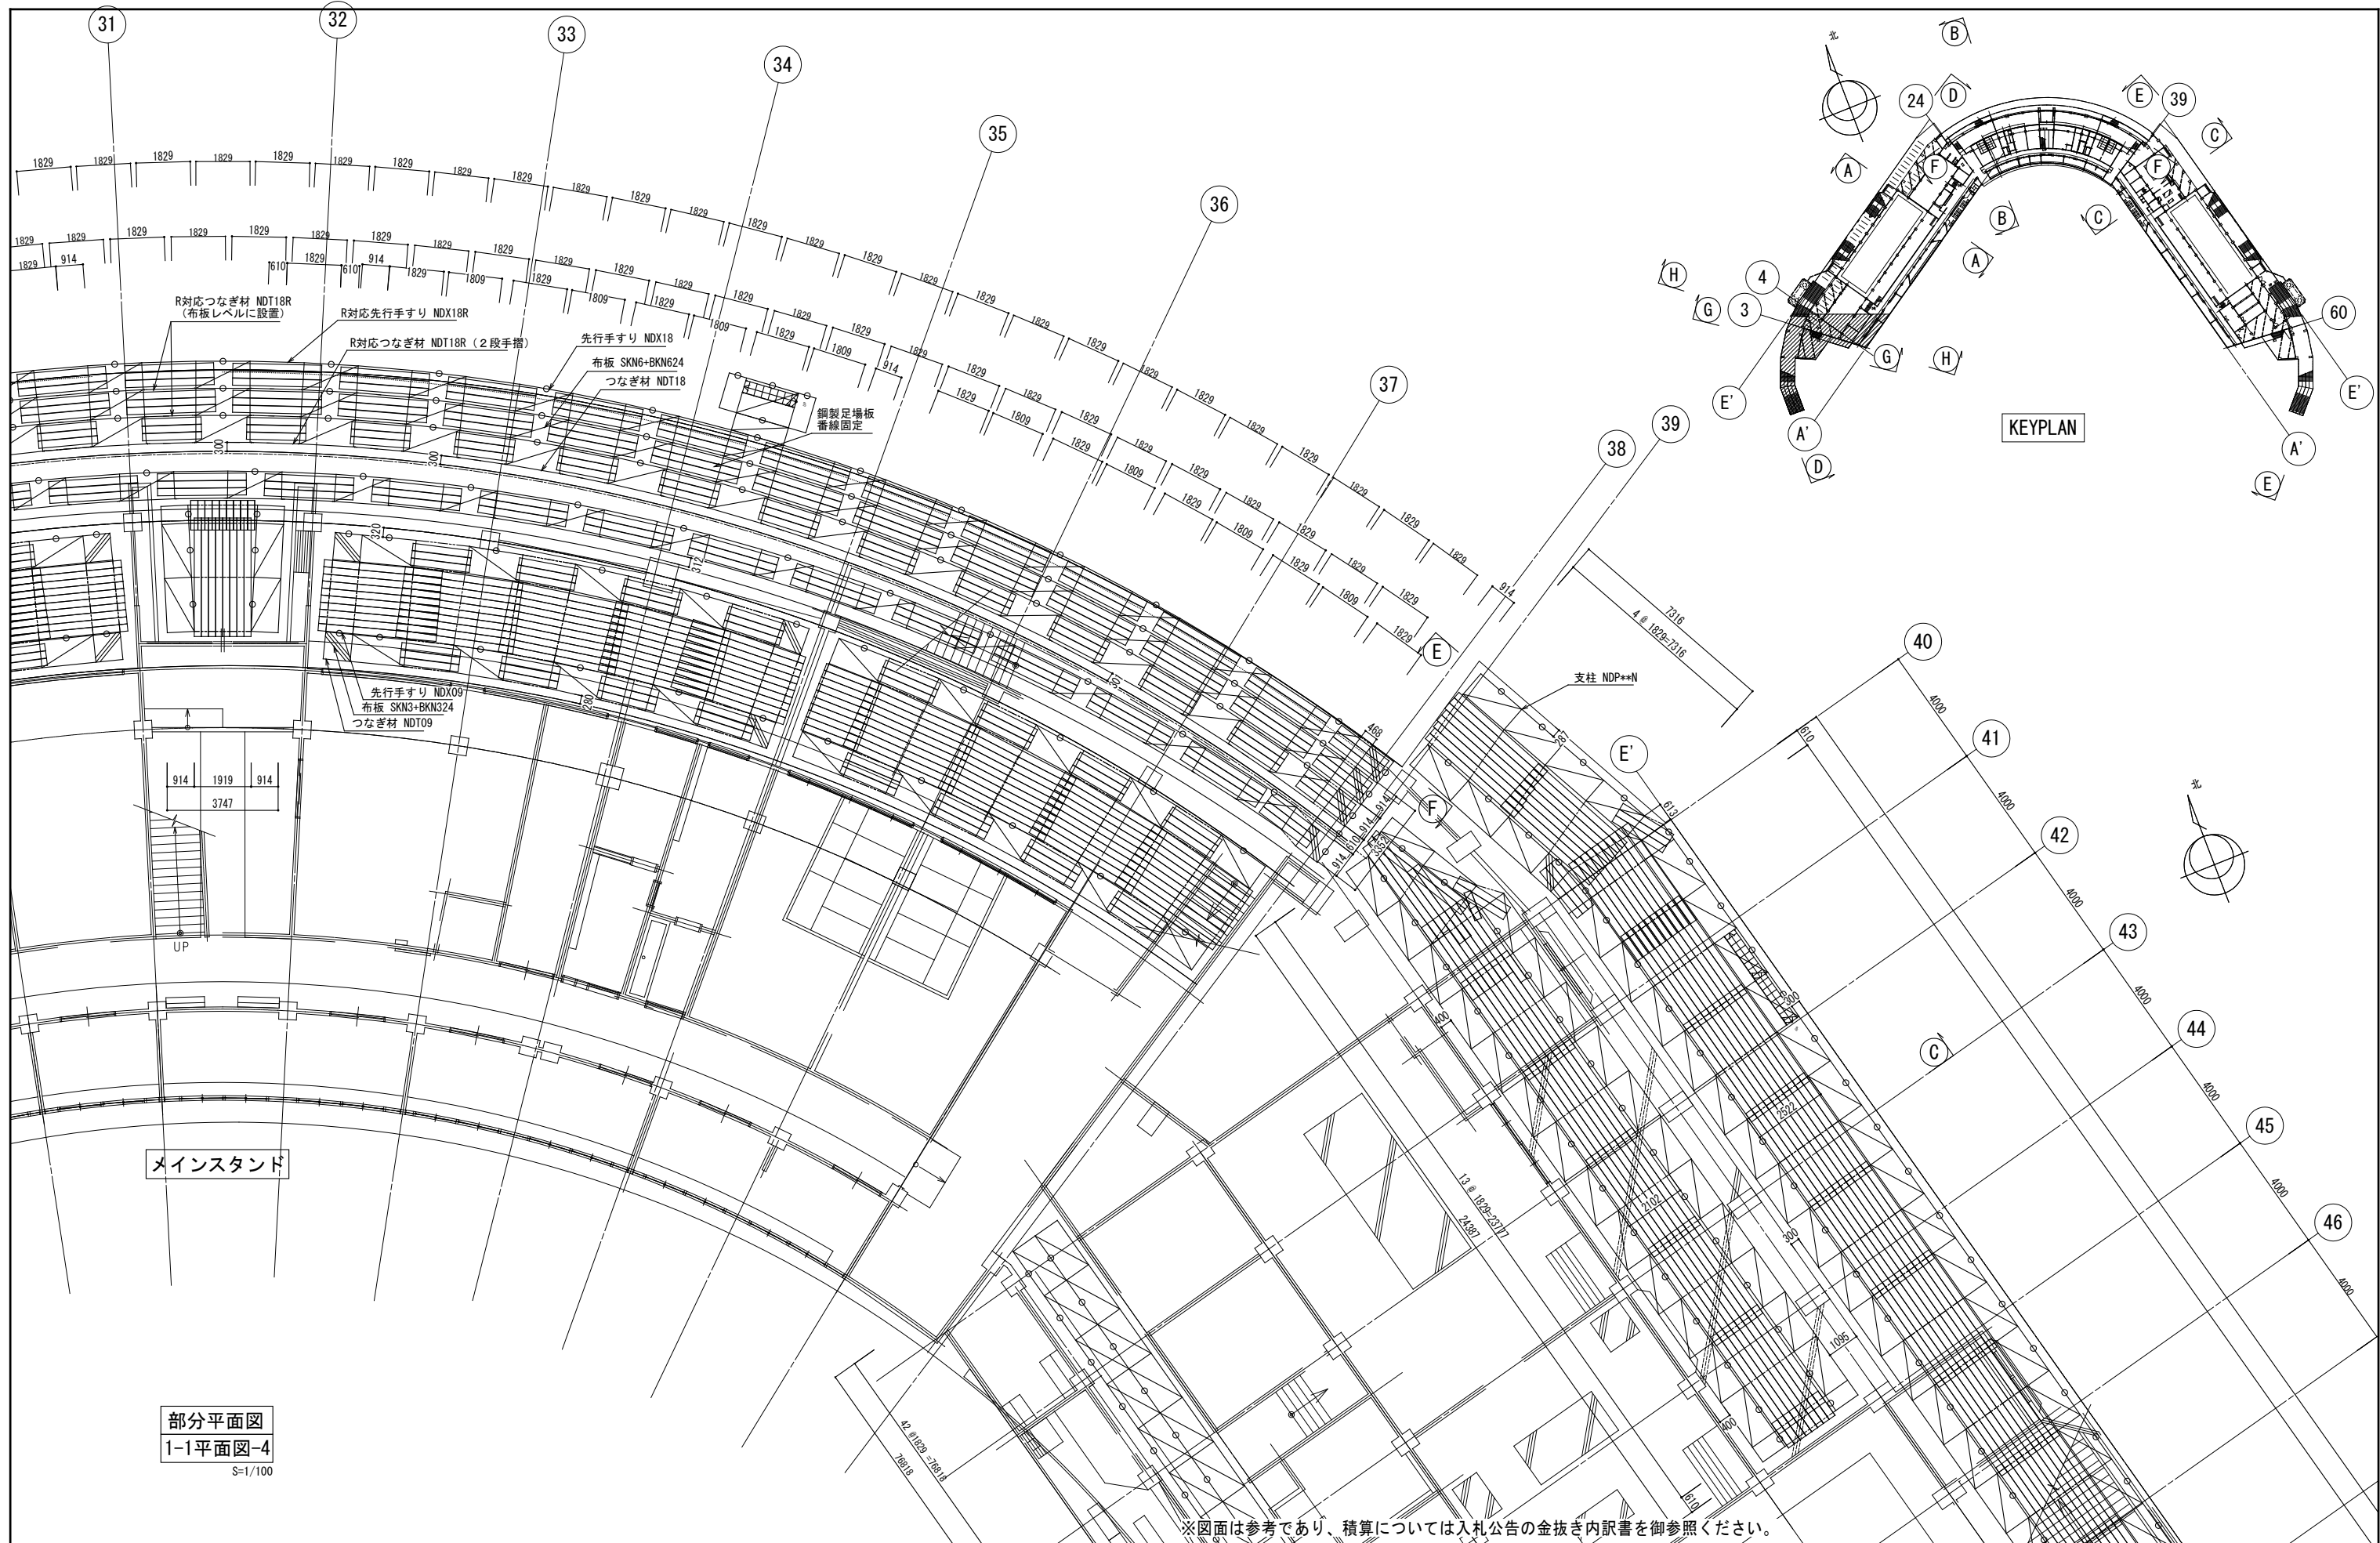


メインスタンド

部分平面図
1-1平面図-4
S=1/100

KEYPLAN

※図面は参考であり、積算については入札公告の金抜き内訳書を御参照ください。


工事名	旧岩手県営野球場解体工事	製図	担当	検印	特記	年月日	図面内容	【参考図】	縮尺	区分	図面番号
					※白シトは防炎Ⅱ類品とする。 ※内部仕上げ撤去は内部仕上げ足場（脚立足場）とする。						

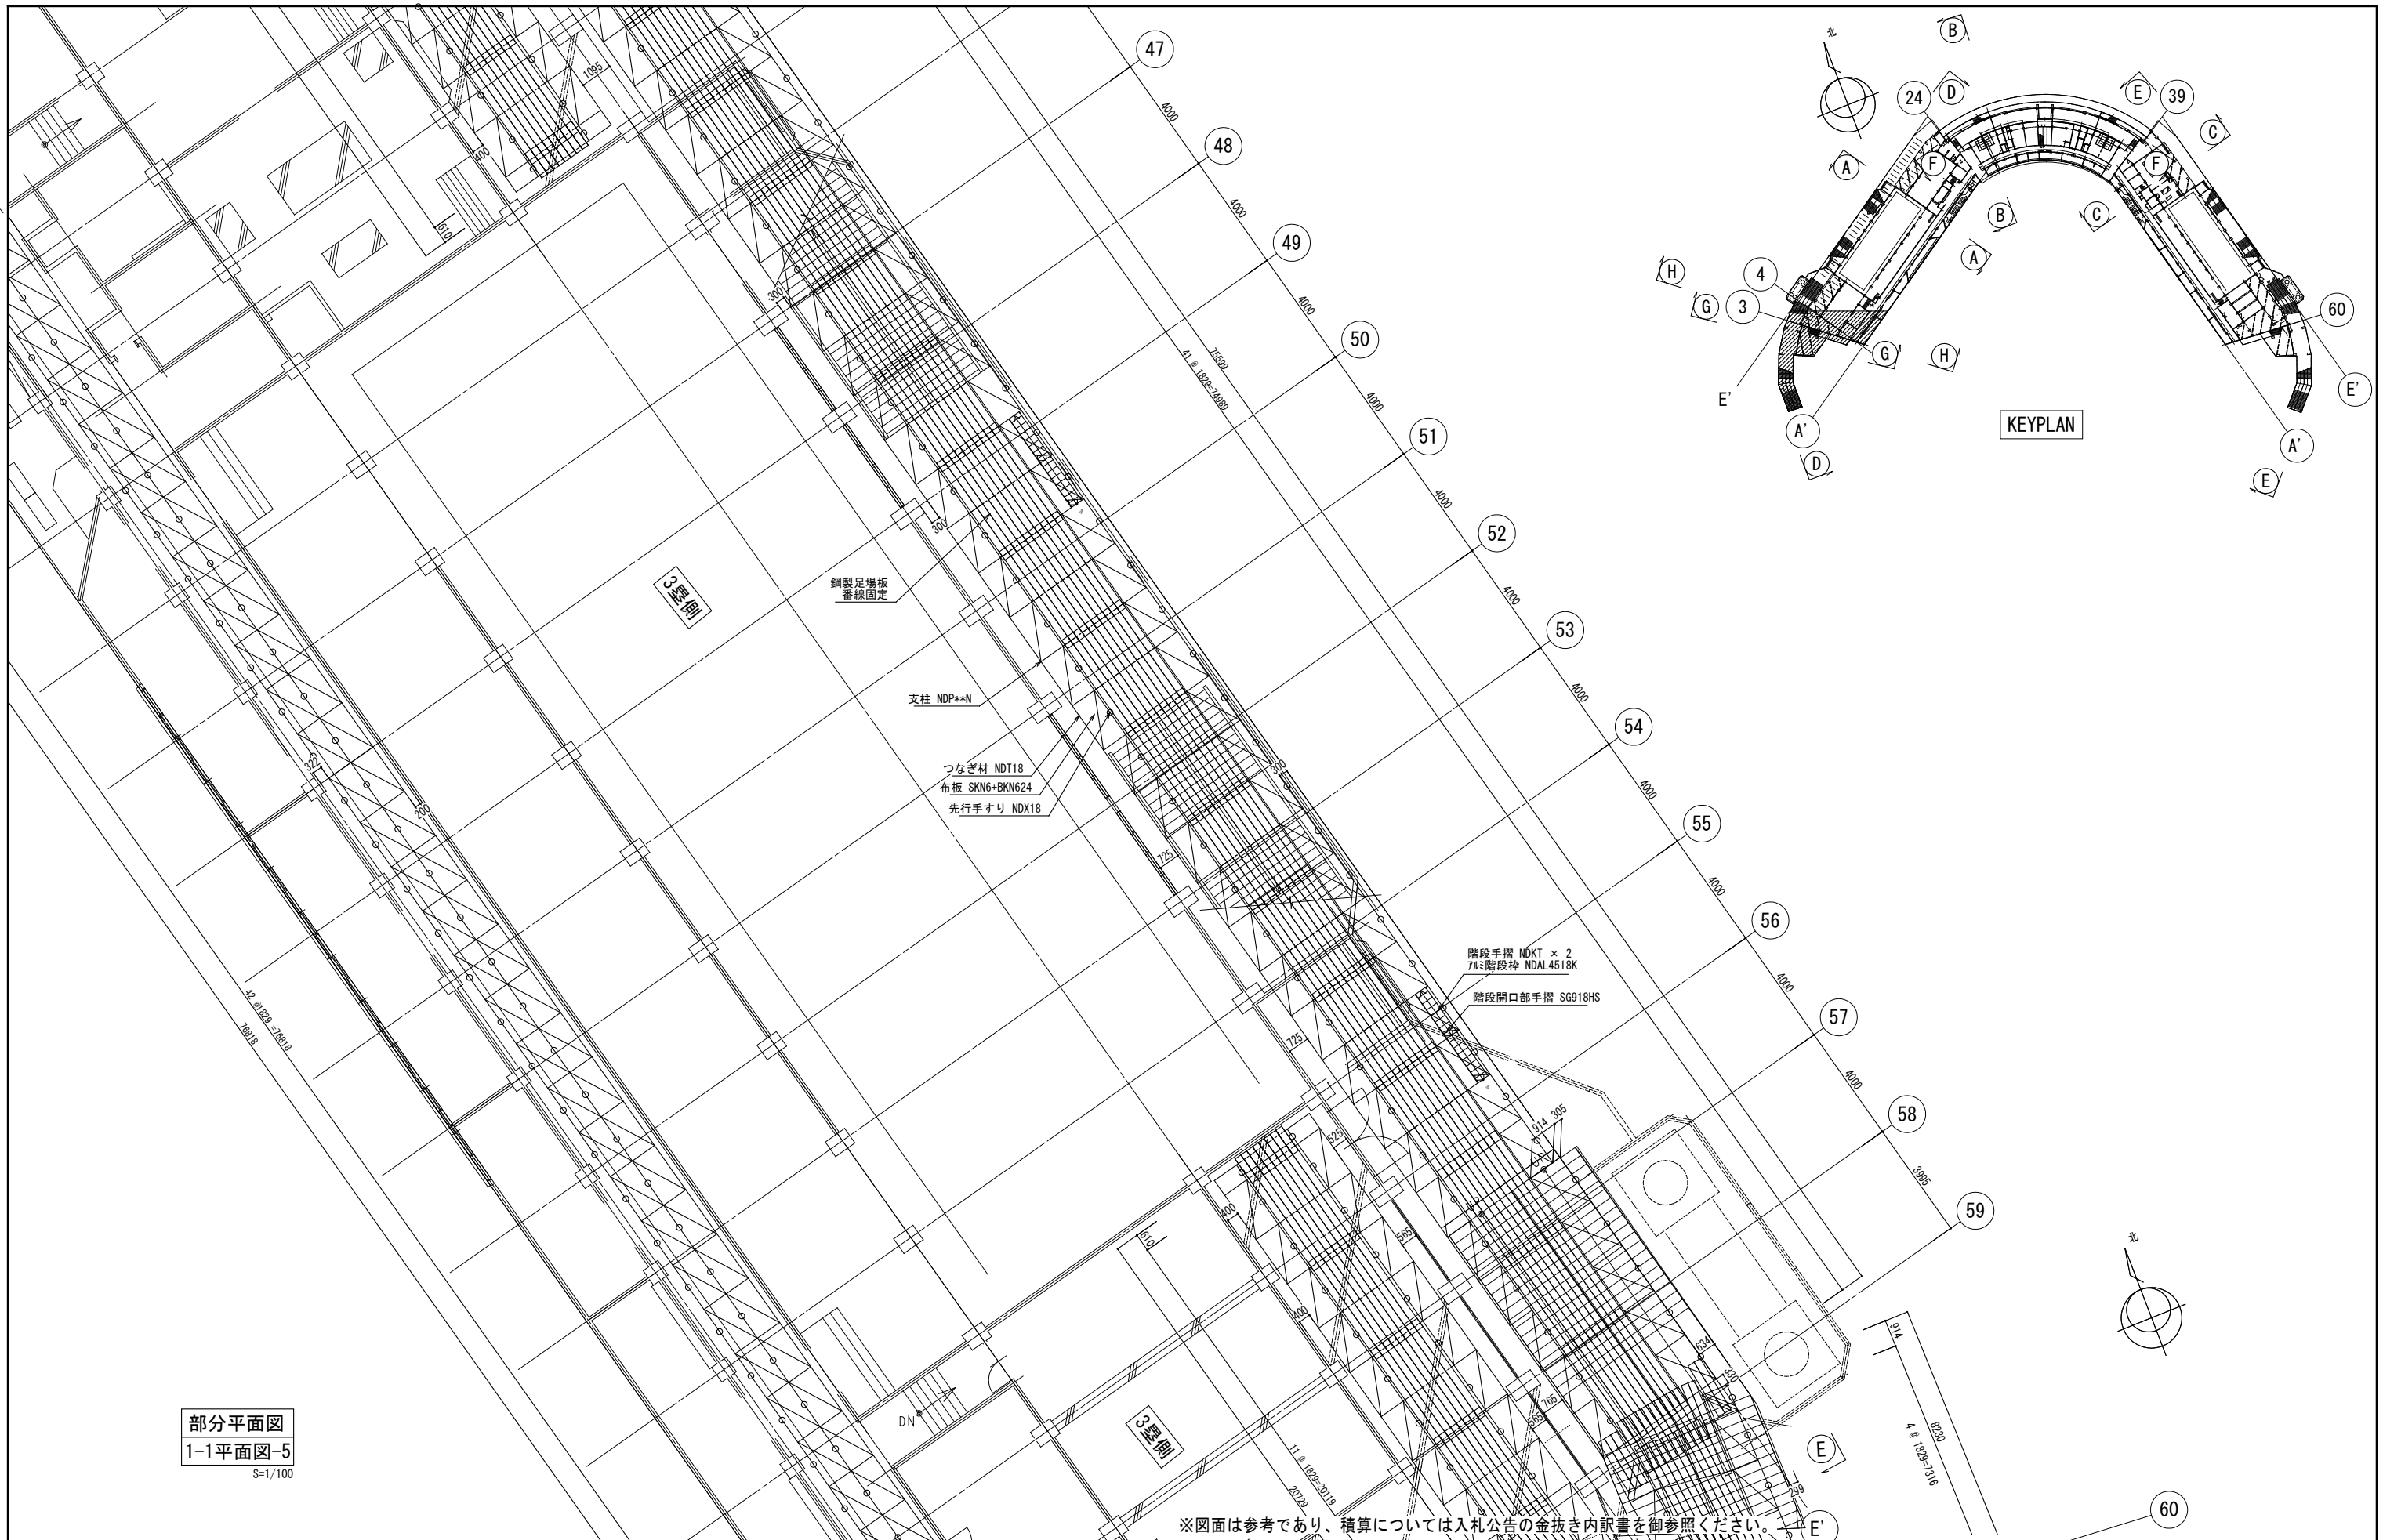

部分平面図
1-1平面図-5
S=1/100

※図面は参考であり、積算については入札公告の金抜き内訳書を御参照ください。




工事名	旧岩手県営野球場解体工事	製図	担当	検印	特記 ※白シトは防災Ⅱ類品とする。 ※内部仕上げ撤去は内部仕上げ足場(脚立足場)とする。	年月日	図面内容	【参考図】	縮尺	区分	図面番号
							仮設計画図(スタンド下部足場) No. 5		A1:1/100 A3:1/200	共通	KAK-26

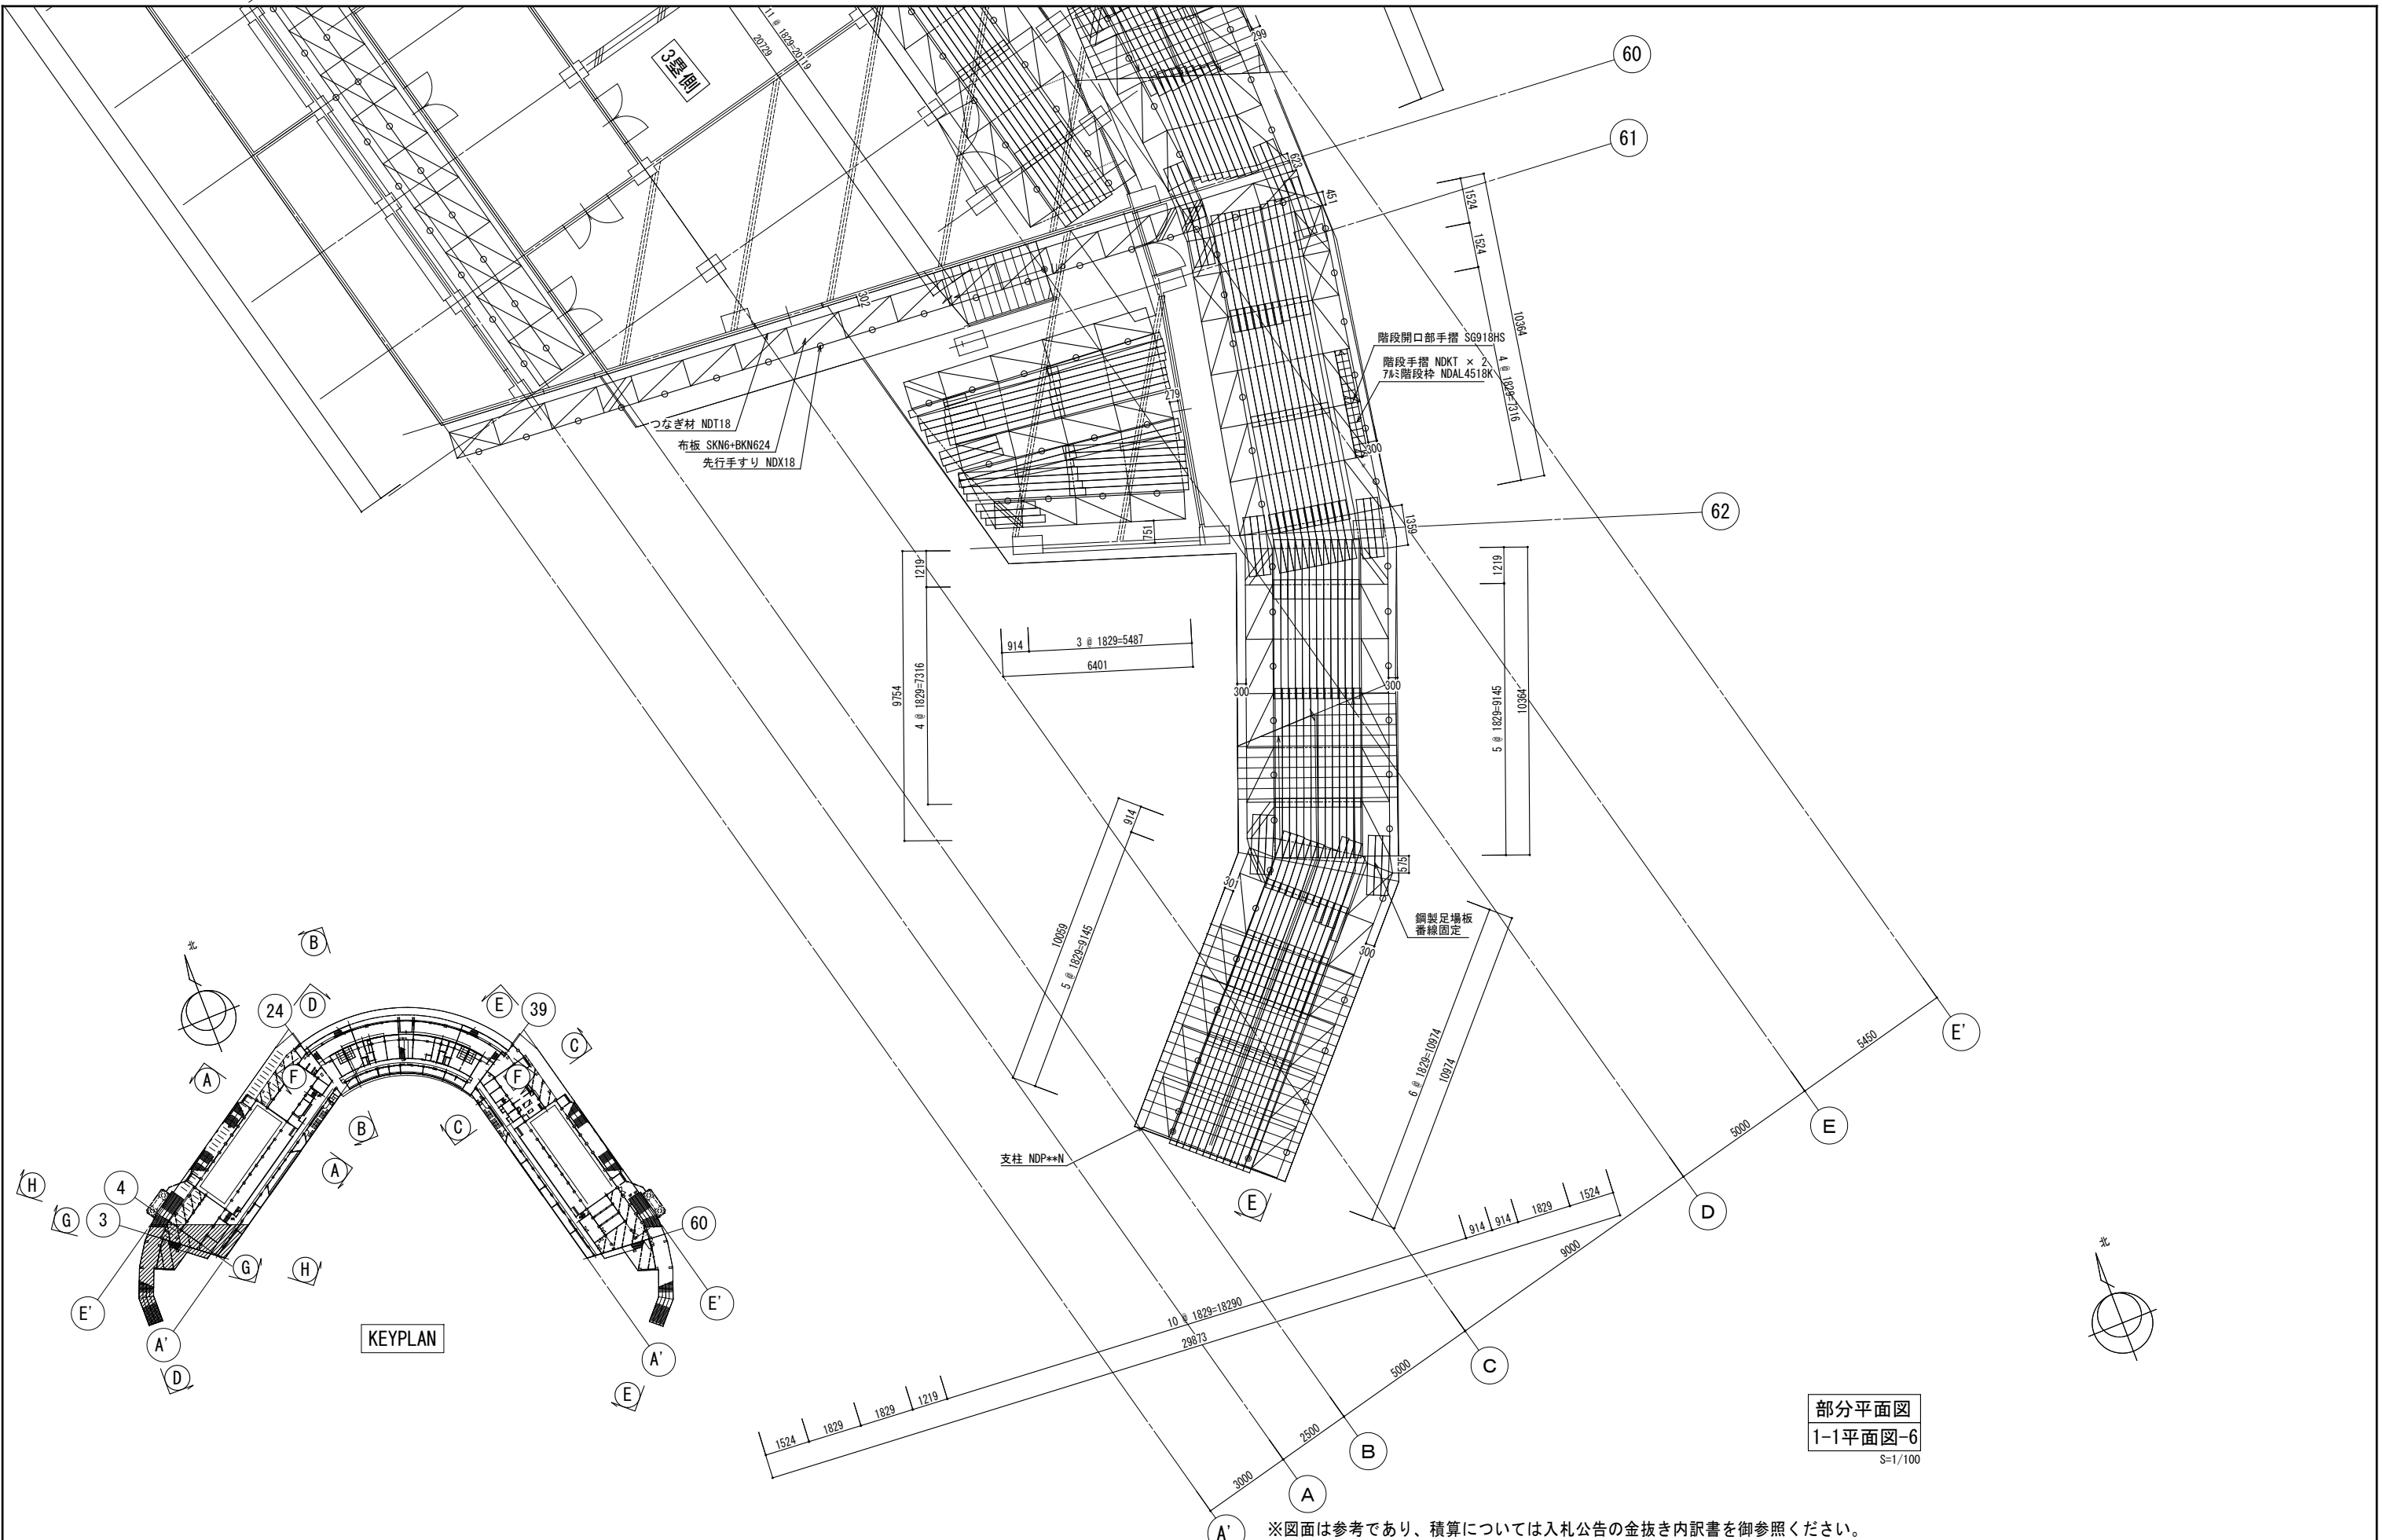

部分平面図
1-1平面図-6
S=1/100

※図面は参考であり、積算については入札公告の金抜き内訳書を御参照ください。

工事名	旧岩手県営野球場解体工事	製図	担当	検印	特記 ※白シートは防炎Ⅱ類品とする。 ※内部仕上げ撤去は内部仕上げ足場(脚立足場)とする。	年月日	図面内容 仮設計画図(スタンド下部足場) No. 6	【参考図】縮尺	区分 共通	図面番号 KAK-27
						設計番号		A1:1/100 A3:1/200		

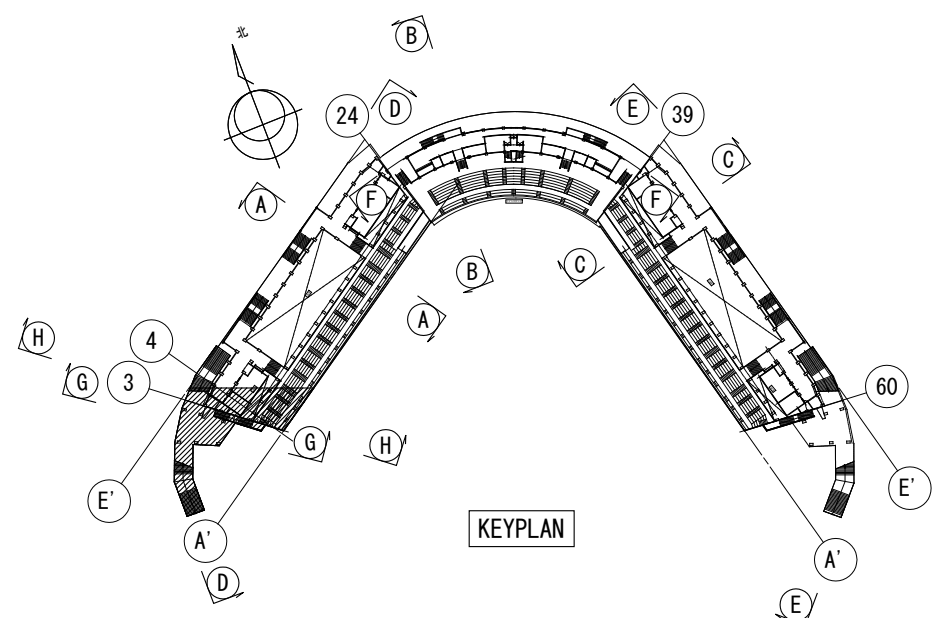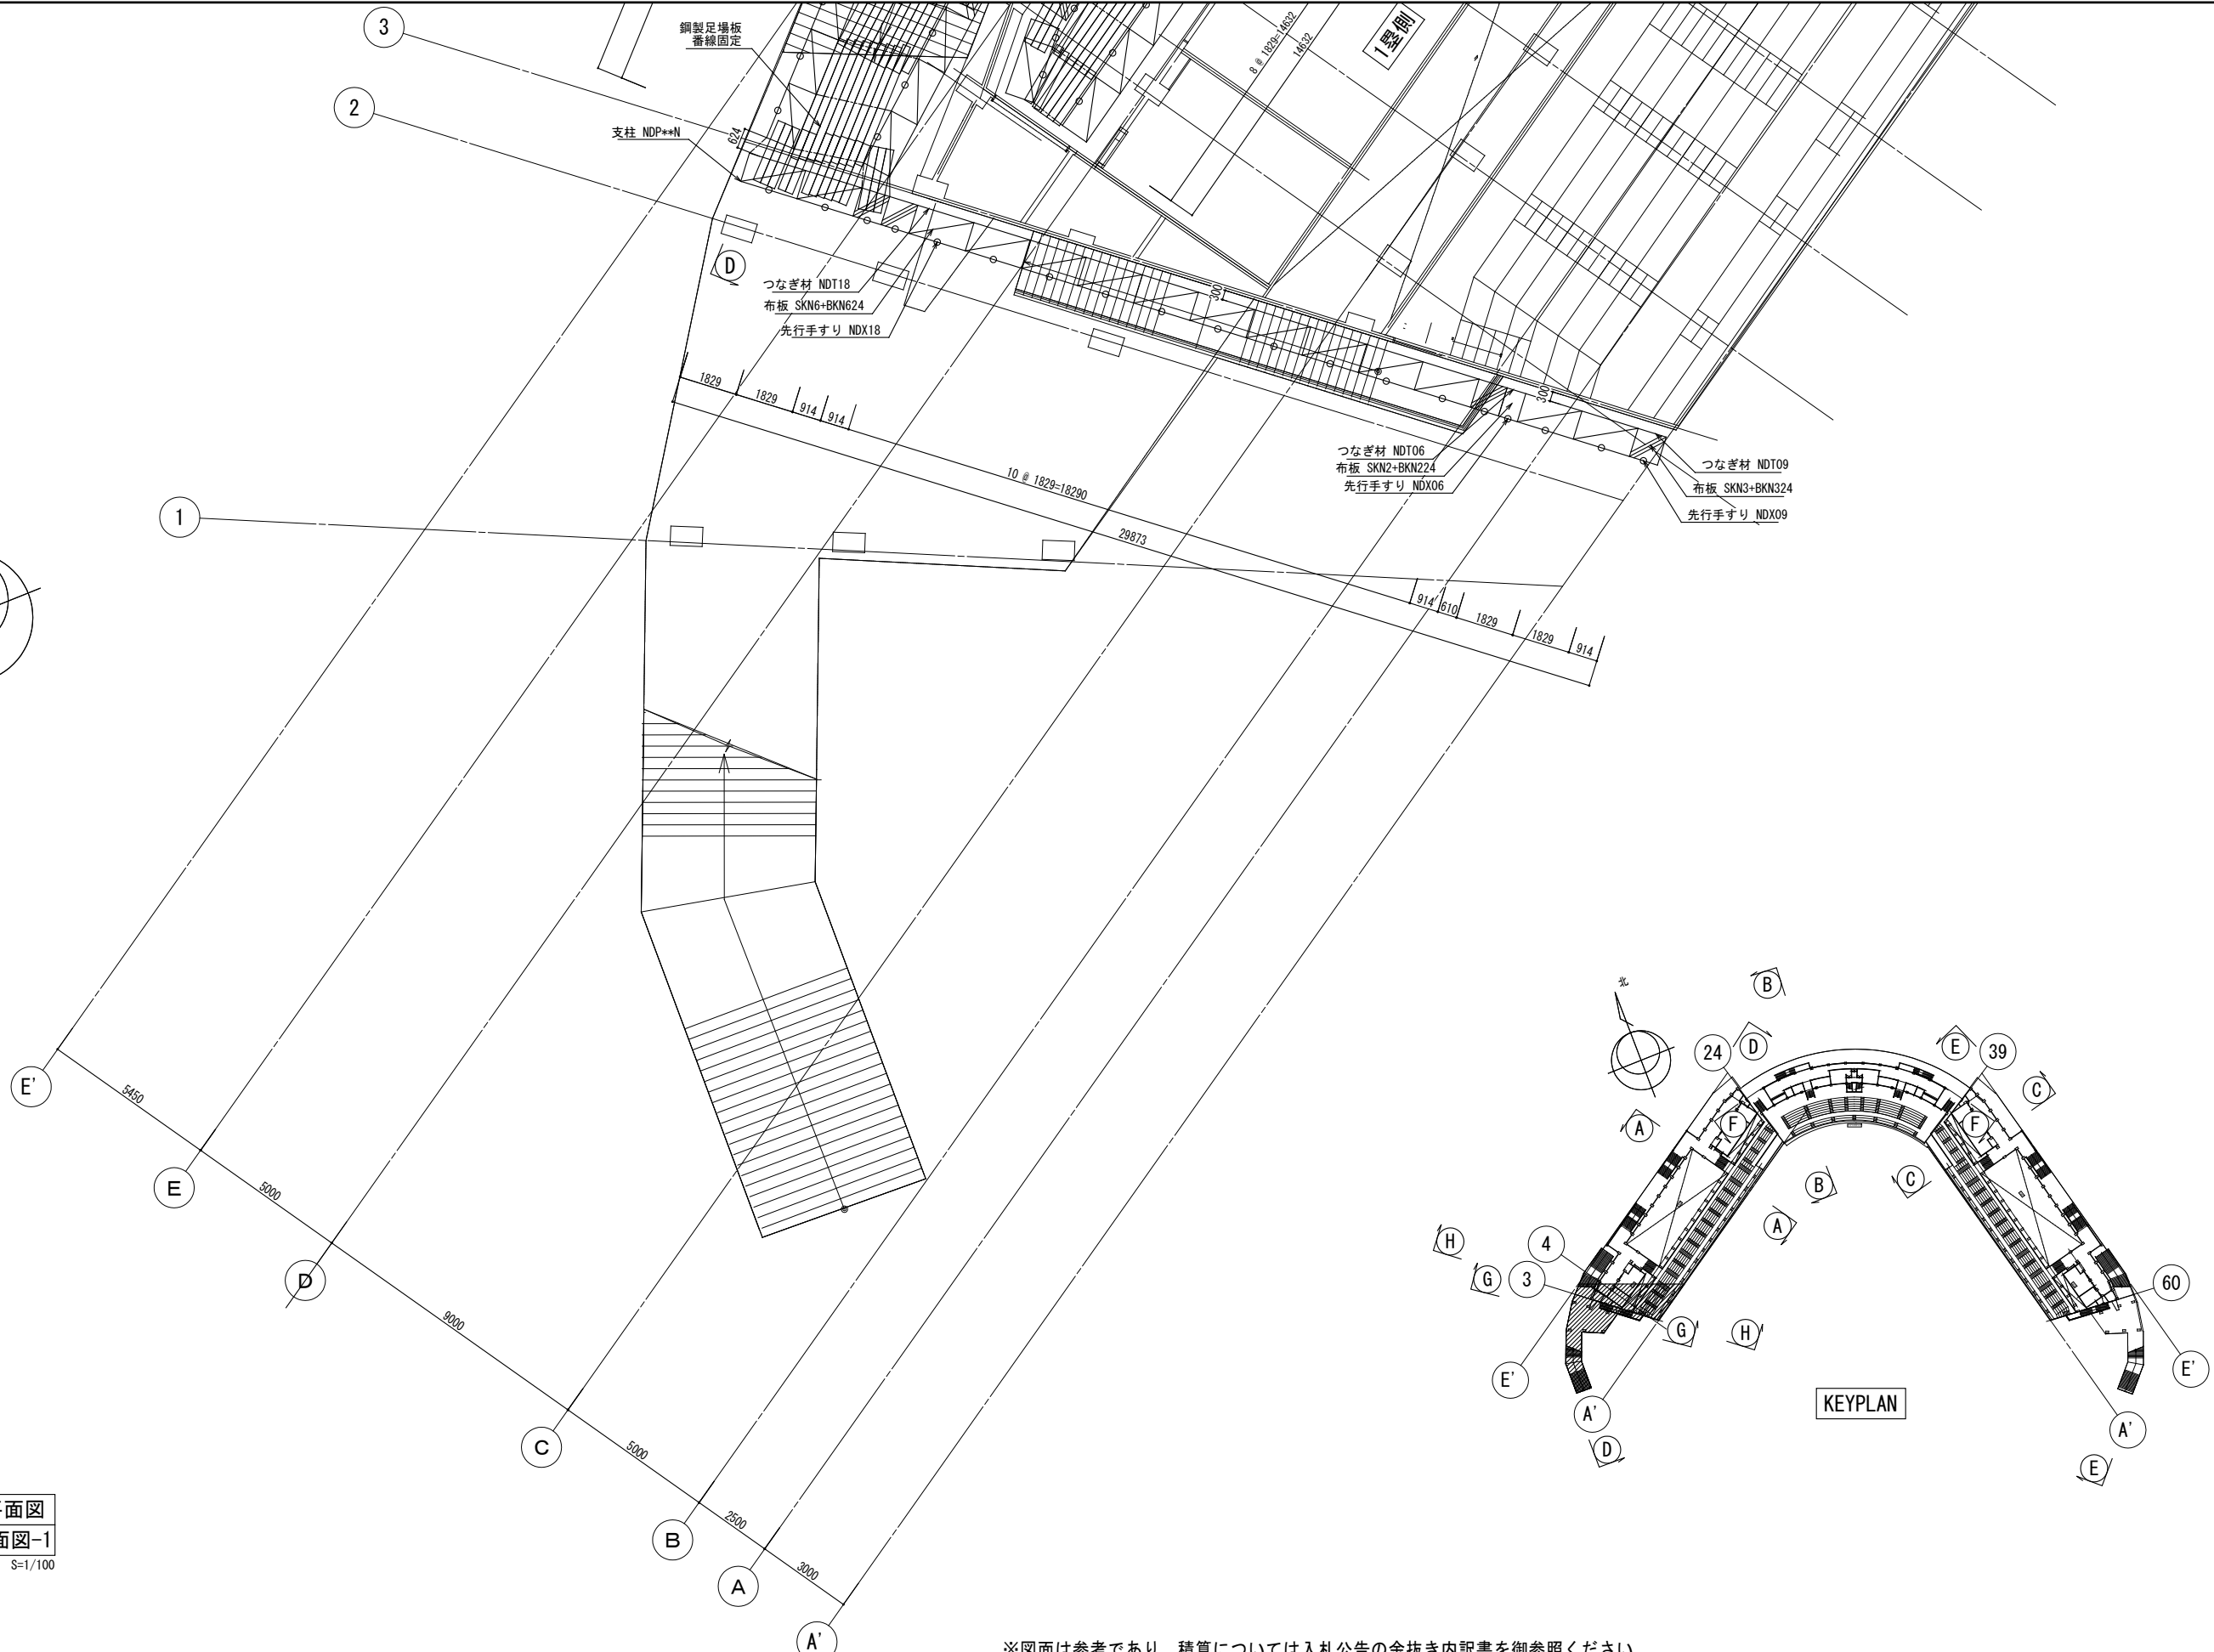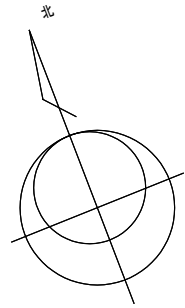

部分平面図
2-2平面図-1
S=1/100

※図面は参考であり、積算については入札公告の金抜き内訳書を御参照ください。


工事名	旧岩手県営野球場解体工事	製図	担当	検印	特記 ※白シートは防炎Ⅱ類品とする。 ※内部仕上げ撤去は内部仕上げ足場(脚立足場)とする。	年月日	図面内容 仮設計画図(スタンド下部足場) No.7	【参考図】縮尺	区分	図面番号
						設計番号		A1:1/100 A3:1/200		



部分平面図
2-2平面図-2
S=1/100

※図面は参考であり、積算については入札公告の金抜き内訳書を御参照ください。


工事名	旧岩手県営野球場解体工事	製図	担当	検印	特記	年月日	図面内容	【参考図】縮尺	区分	図面番号
					※白シトは防炎Ⅱ類品とする。 ※内部仕上げ撤去は内部仕上げ足場(脚立足場)とする。					

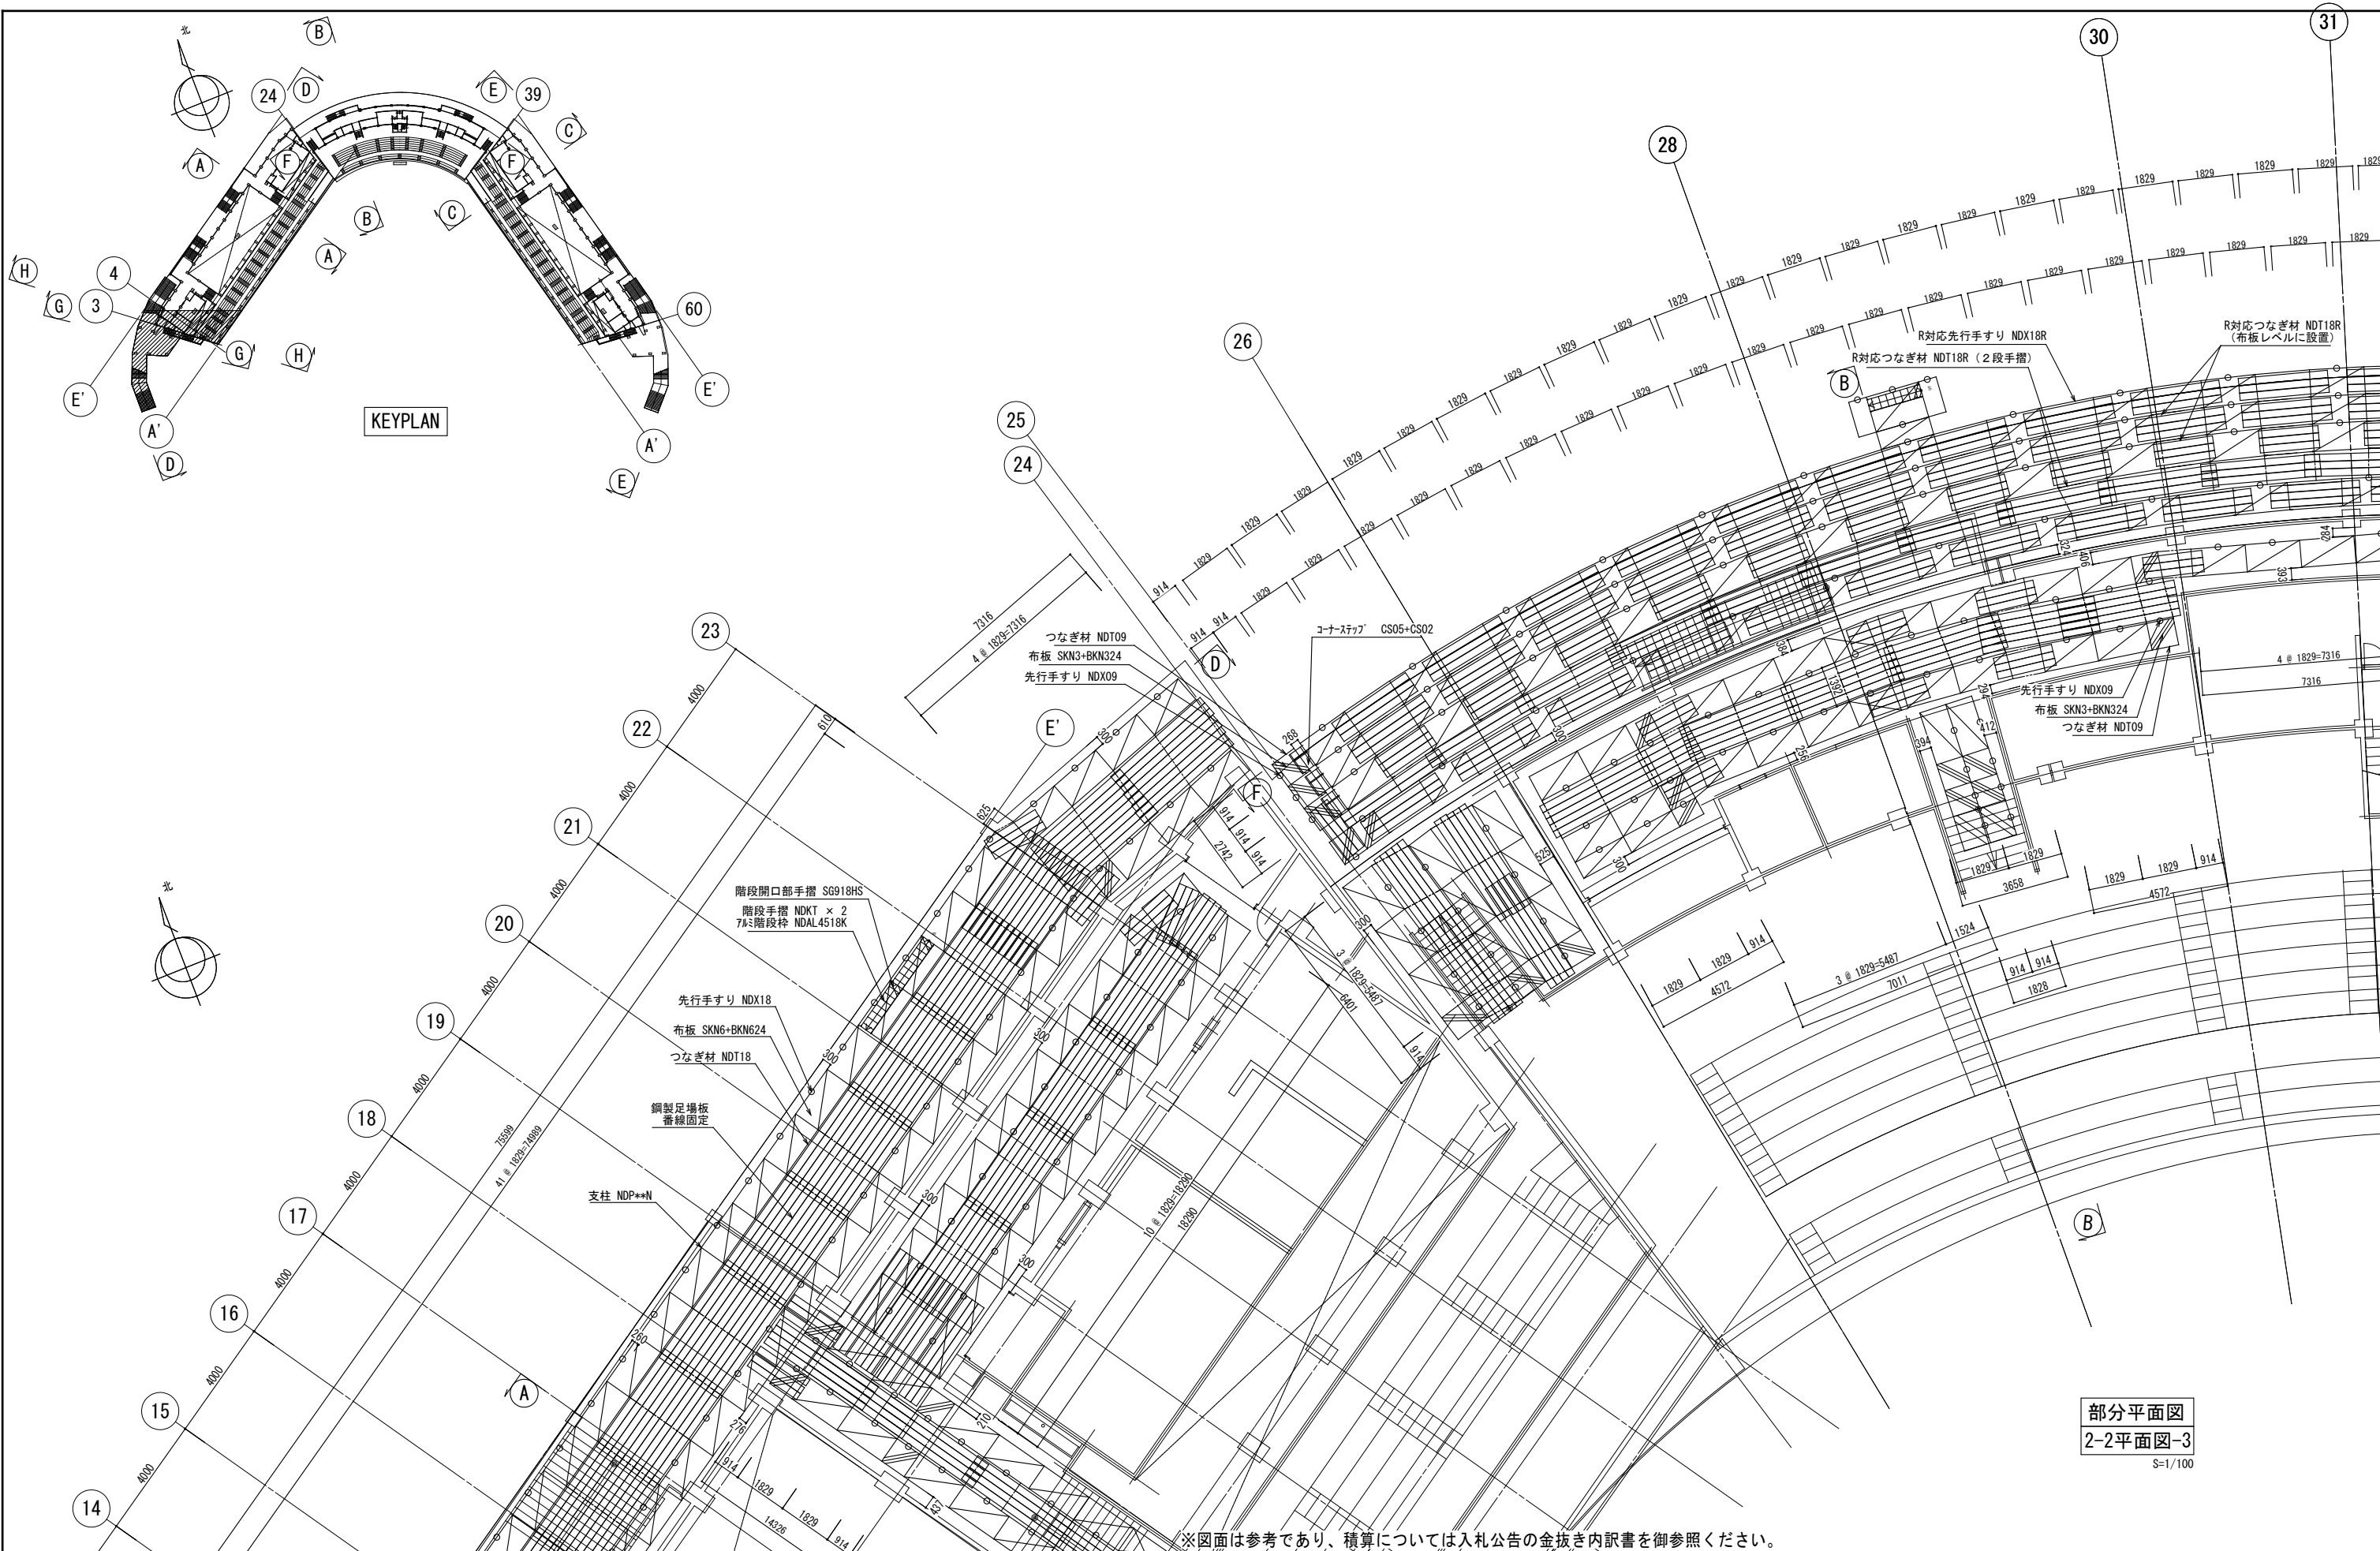


部分平面図
2-2平面図-3
S=1/100

※図面は参考であり、積算については入札公告の金抜き内訳書を御参照ください。

工事名	旧岩手県営野球場解体工事	製図	担当	検印	特記	年月日	図面内容	【参考図】	縮尺	区分	図面番号
					※白シートは防炎Ⅱ類品とする。 ※内部仕上げ撤去は内部仕上げ足場（脚立足場）とする。						

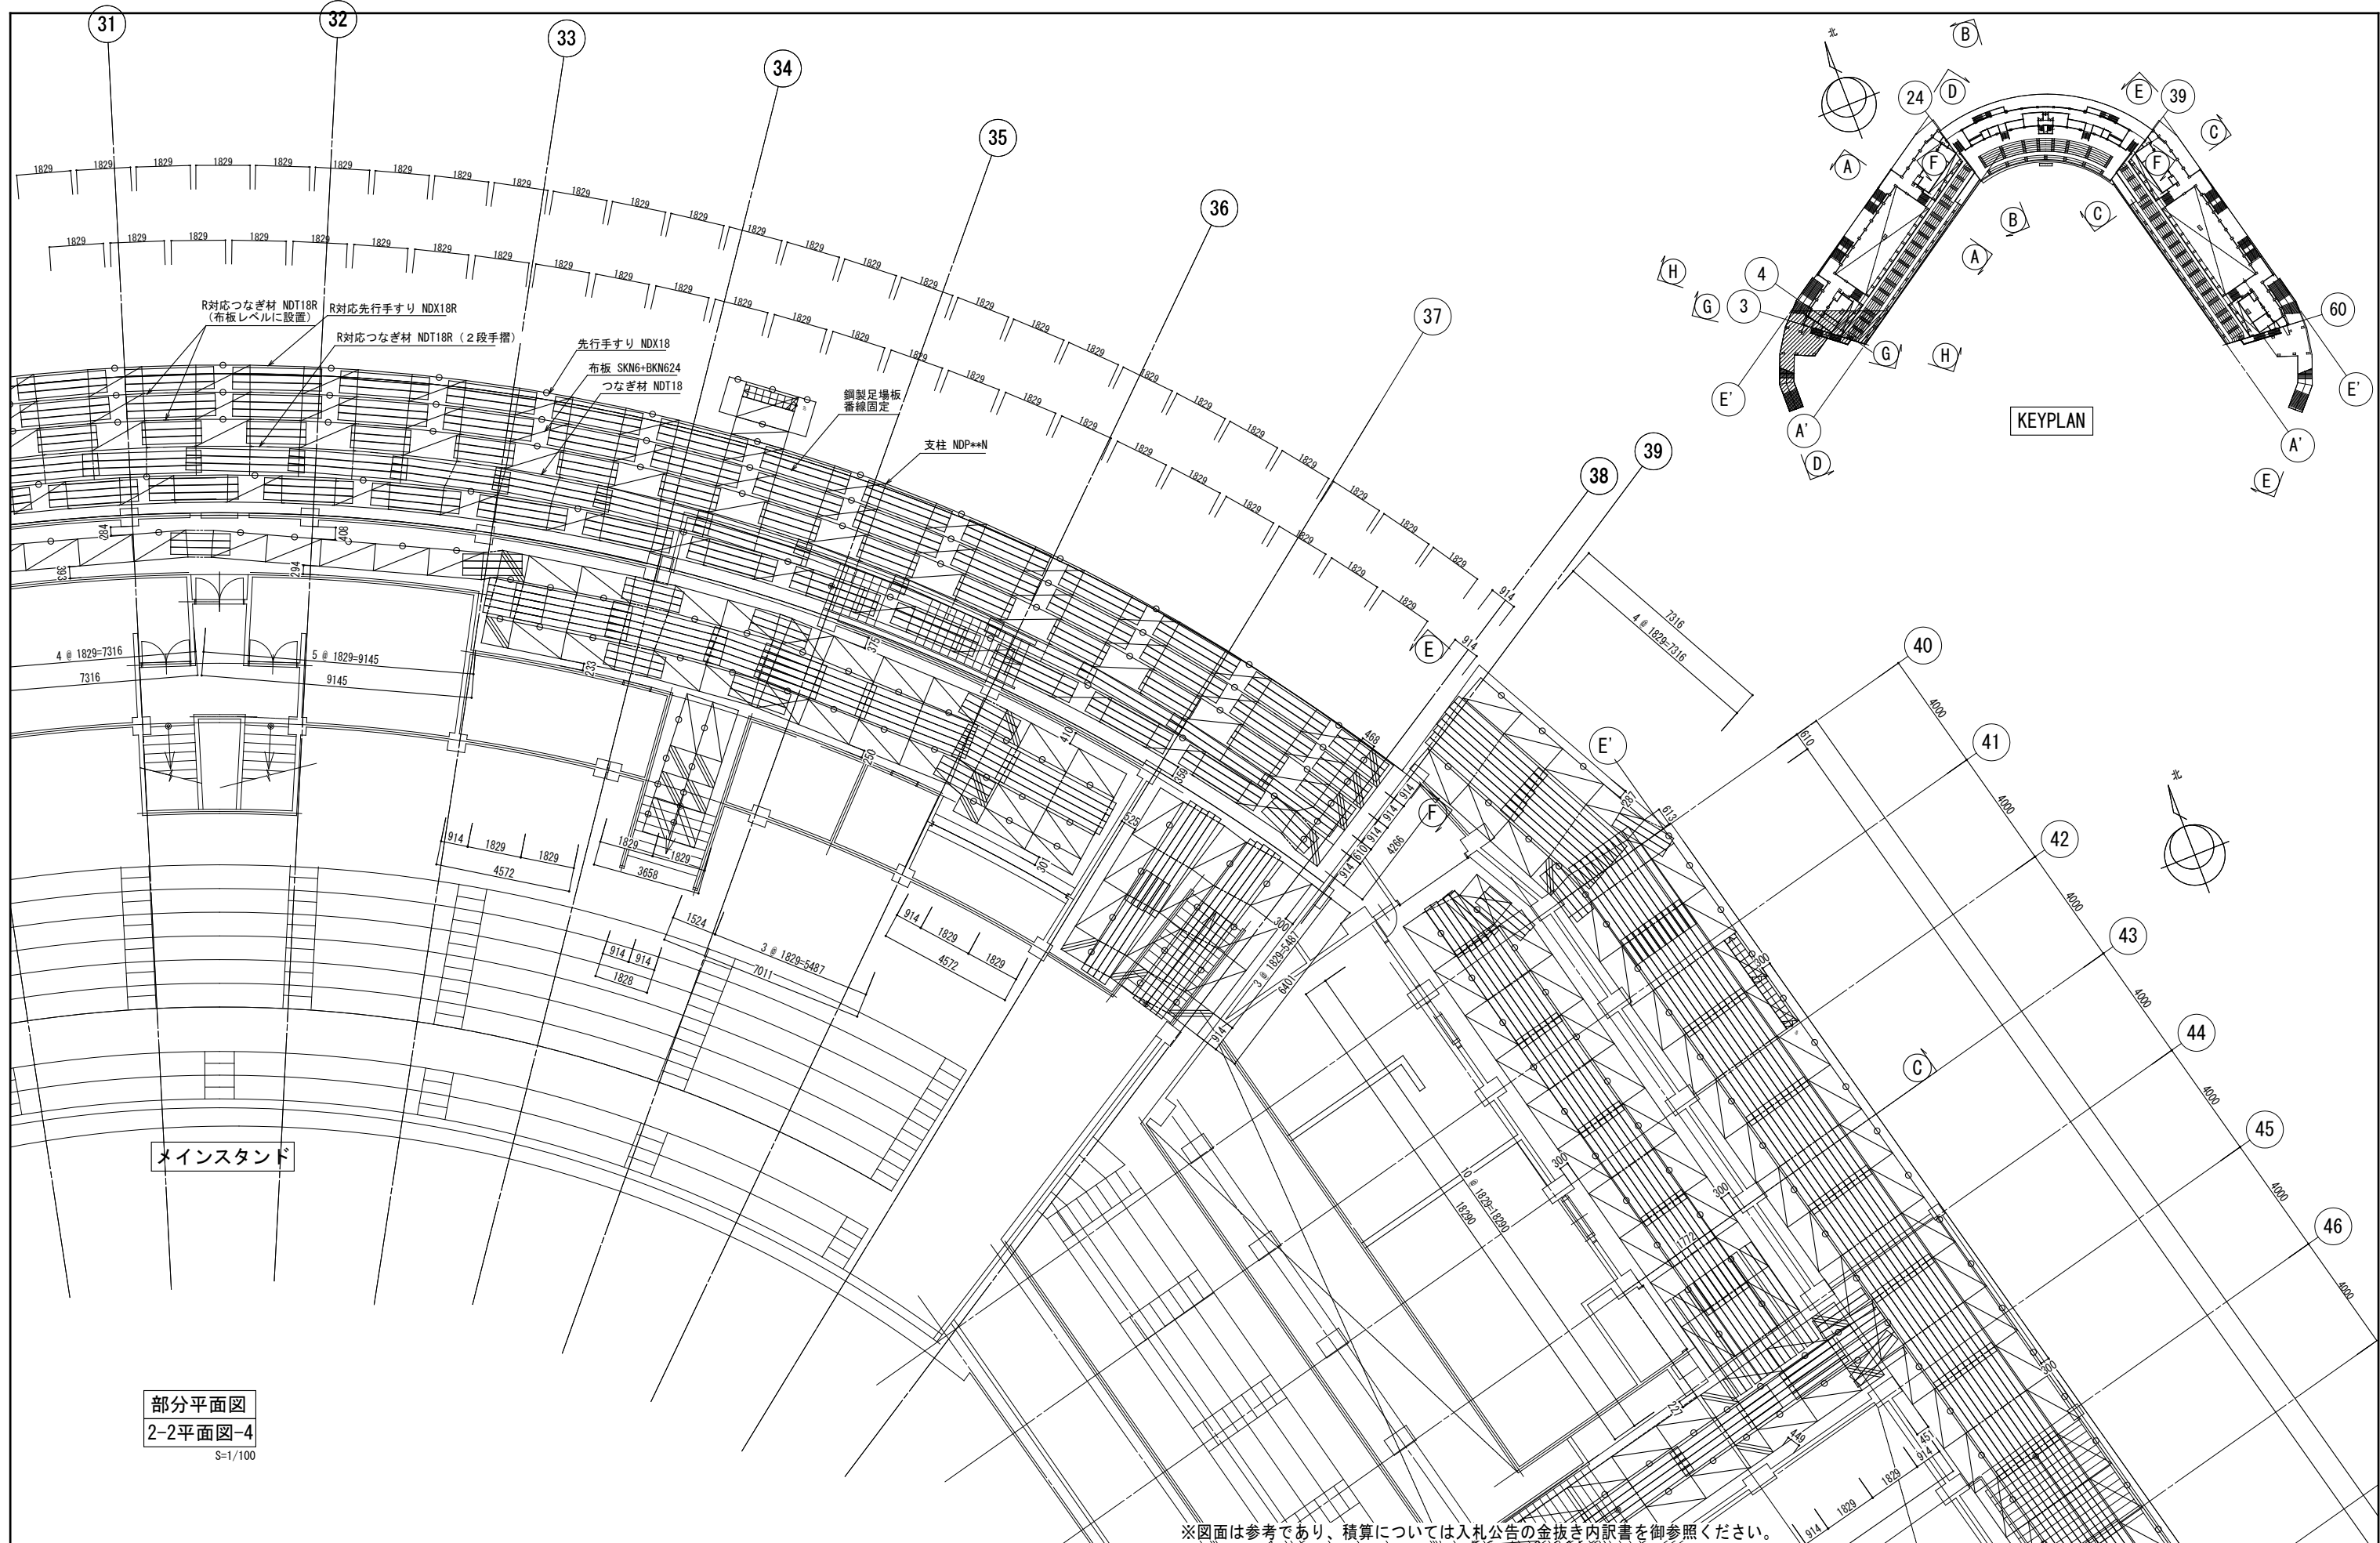


工事名 旧岩手県営野球場解体工事	製図 担当 検印	特記 ※白シトは防炎Ⅱ類品とする。 ※内部仕上げ撤去は内部仕上げ足場(脚立足場)とする。	年月日	図面内容 仮設計画図(スタンド下部足場) No.10	【参考図】縮尺 A1:1/100 A3:1/200	区分 共通	図面番号 KAK-31
			設計番号				

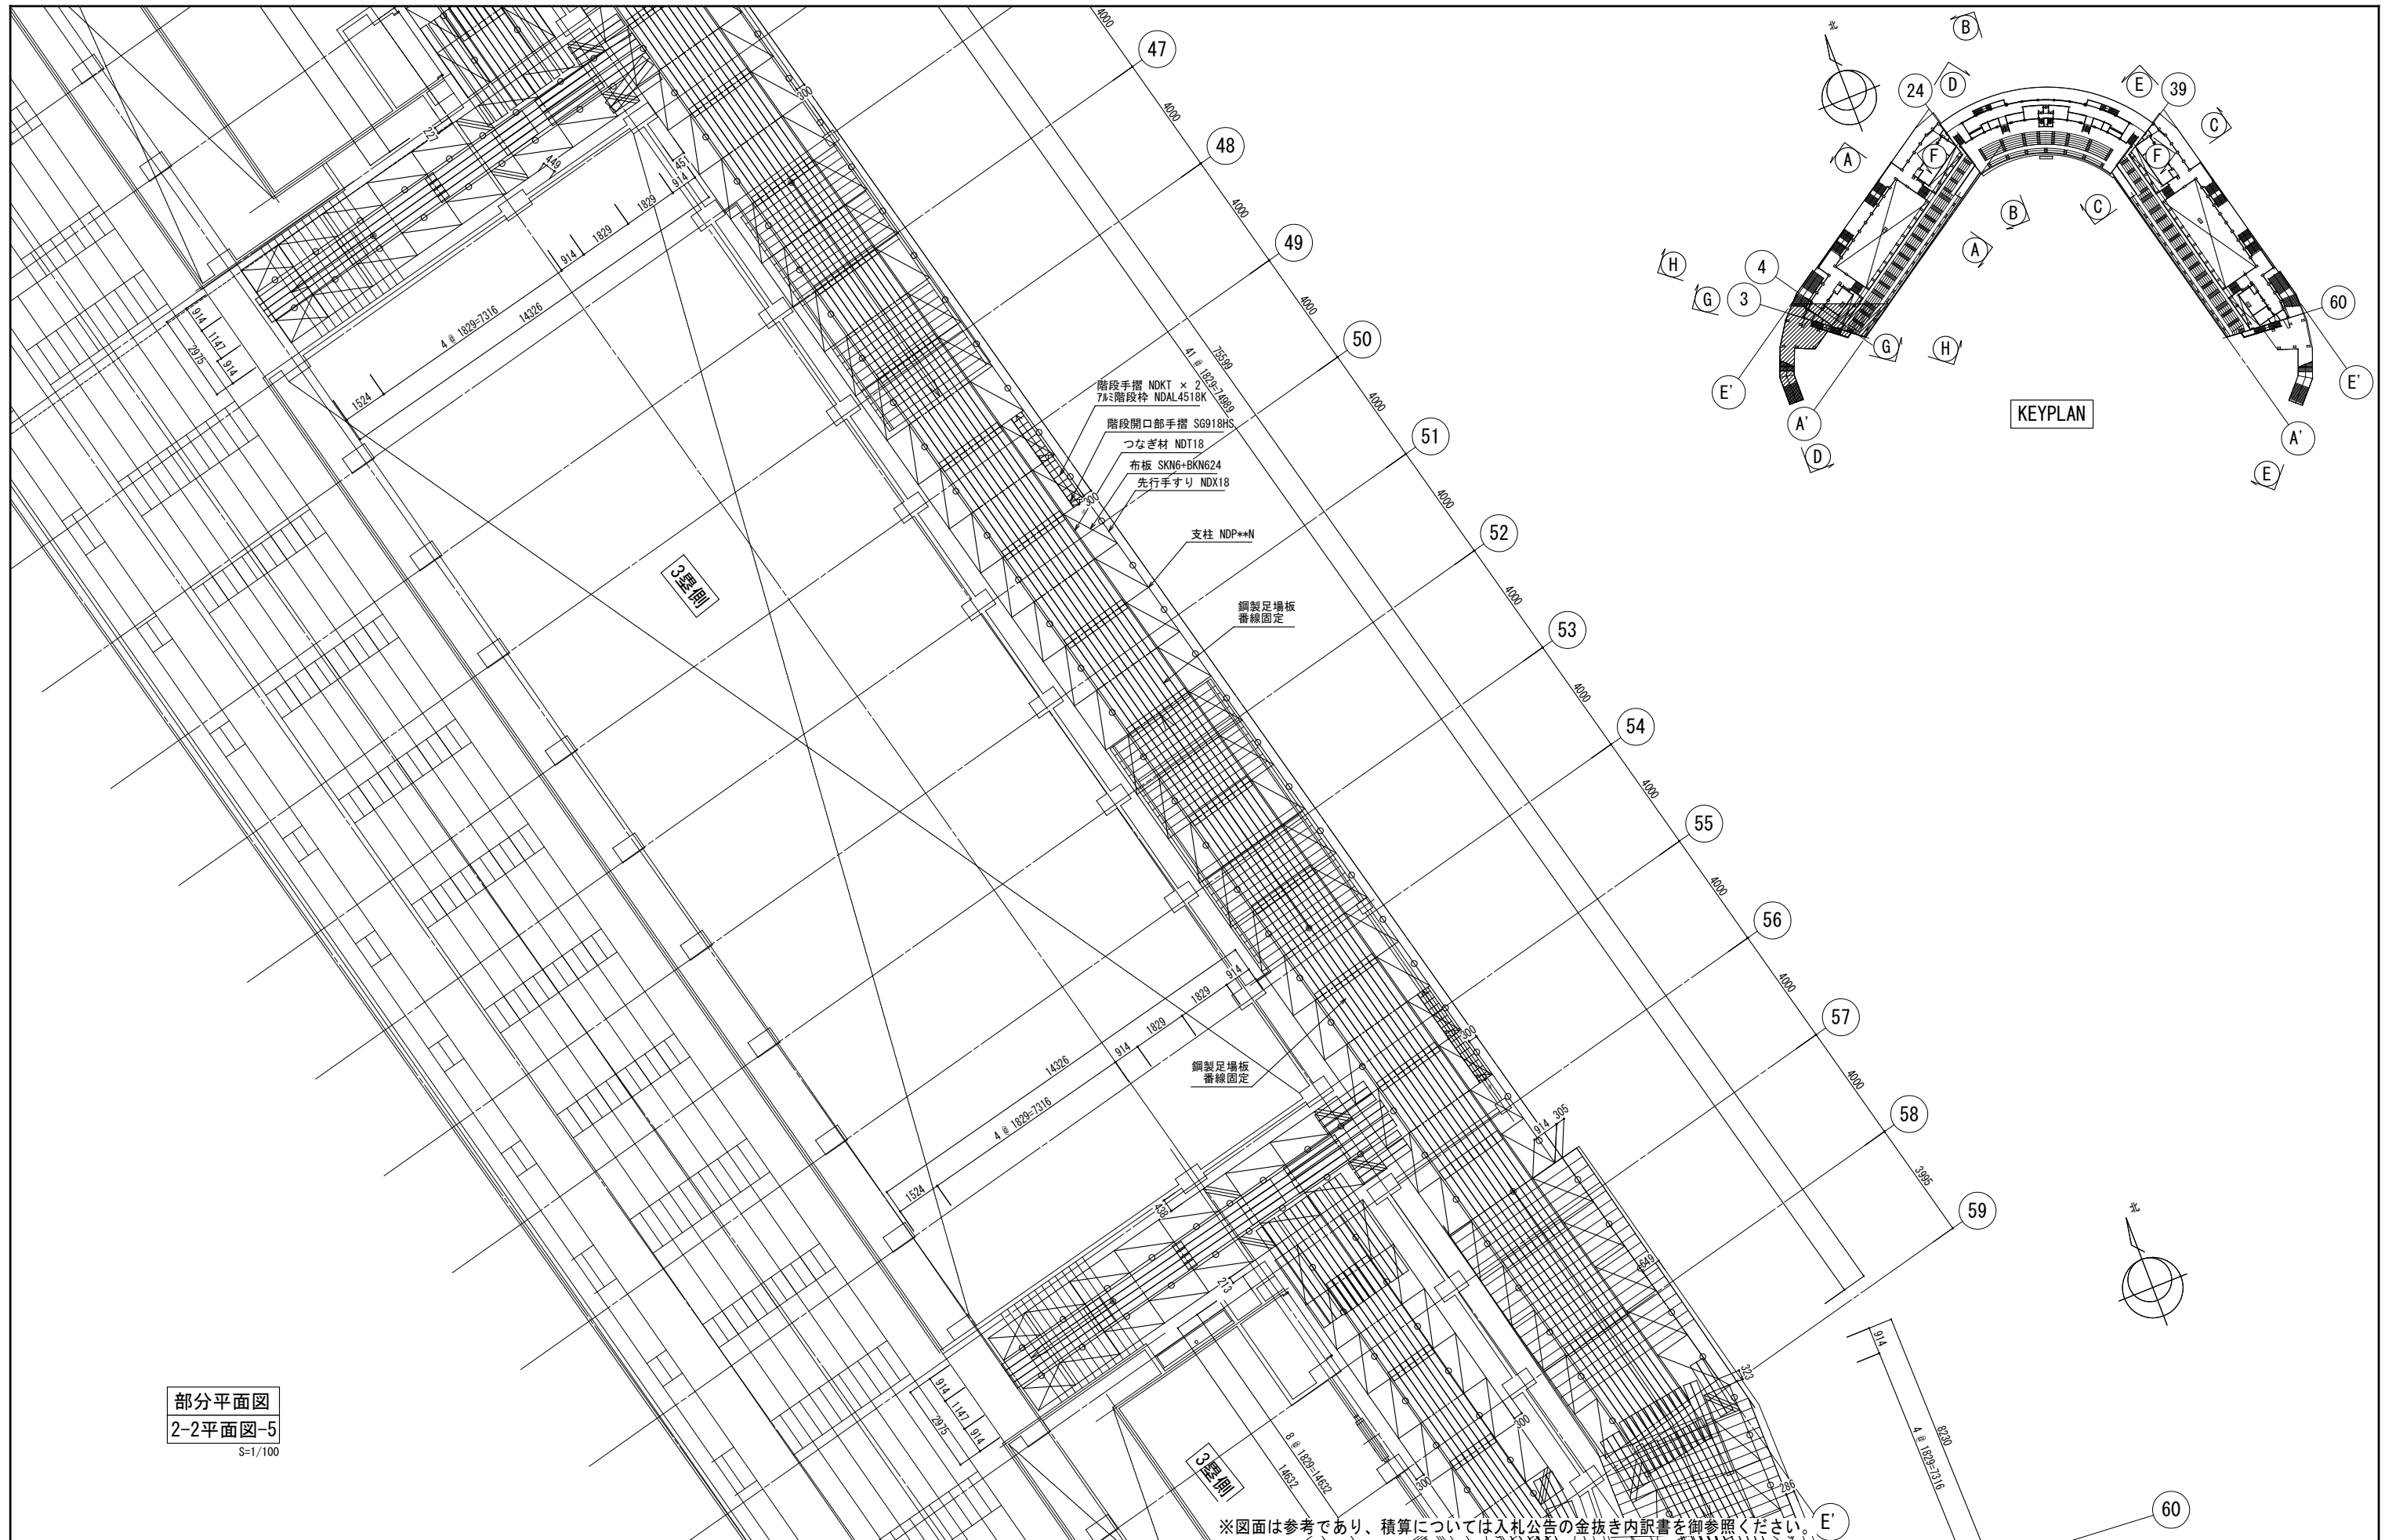

部分平面図
2-2平面図-5
S=1/100

※図面は参考であり、積算については入札公告の金抜き内訳書を御参照ください。


工事名	旧岩手県営野球場解体工事	製図	担当	検印	特記 ※白シートは防炎Ⅱ類品とする。 ※内部仕上げ撤去は内部仕上げ足場(脚立足場)とする。	年月日	図面内容 仮設計画図(スタンド下部足場) No.11	【参考図】	縮尺 A1:1/100 A3:1/200	区分	図面番号
						設計番号			共通	KAK-32	

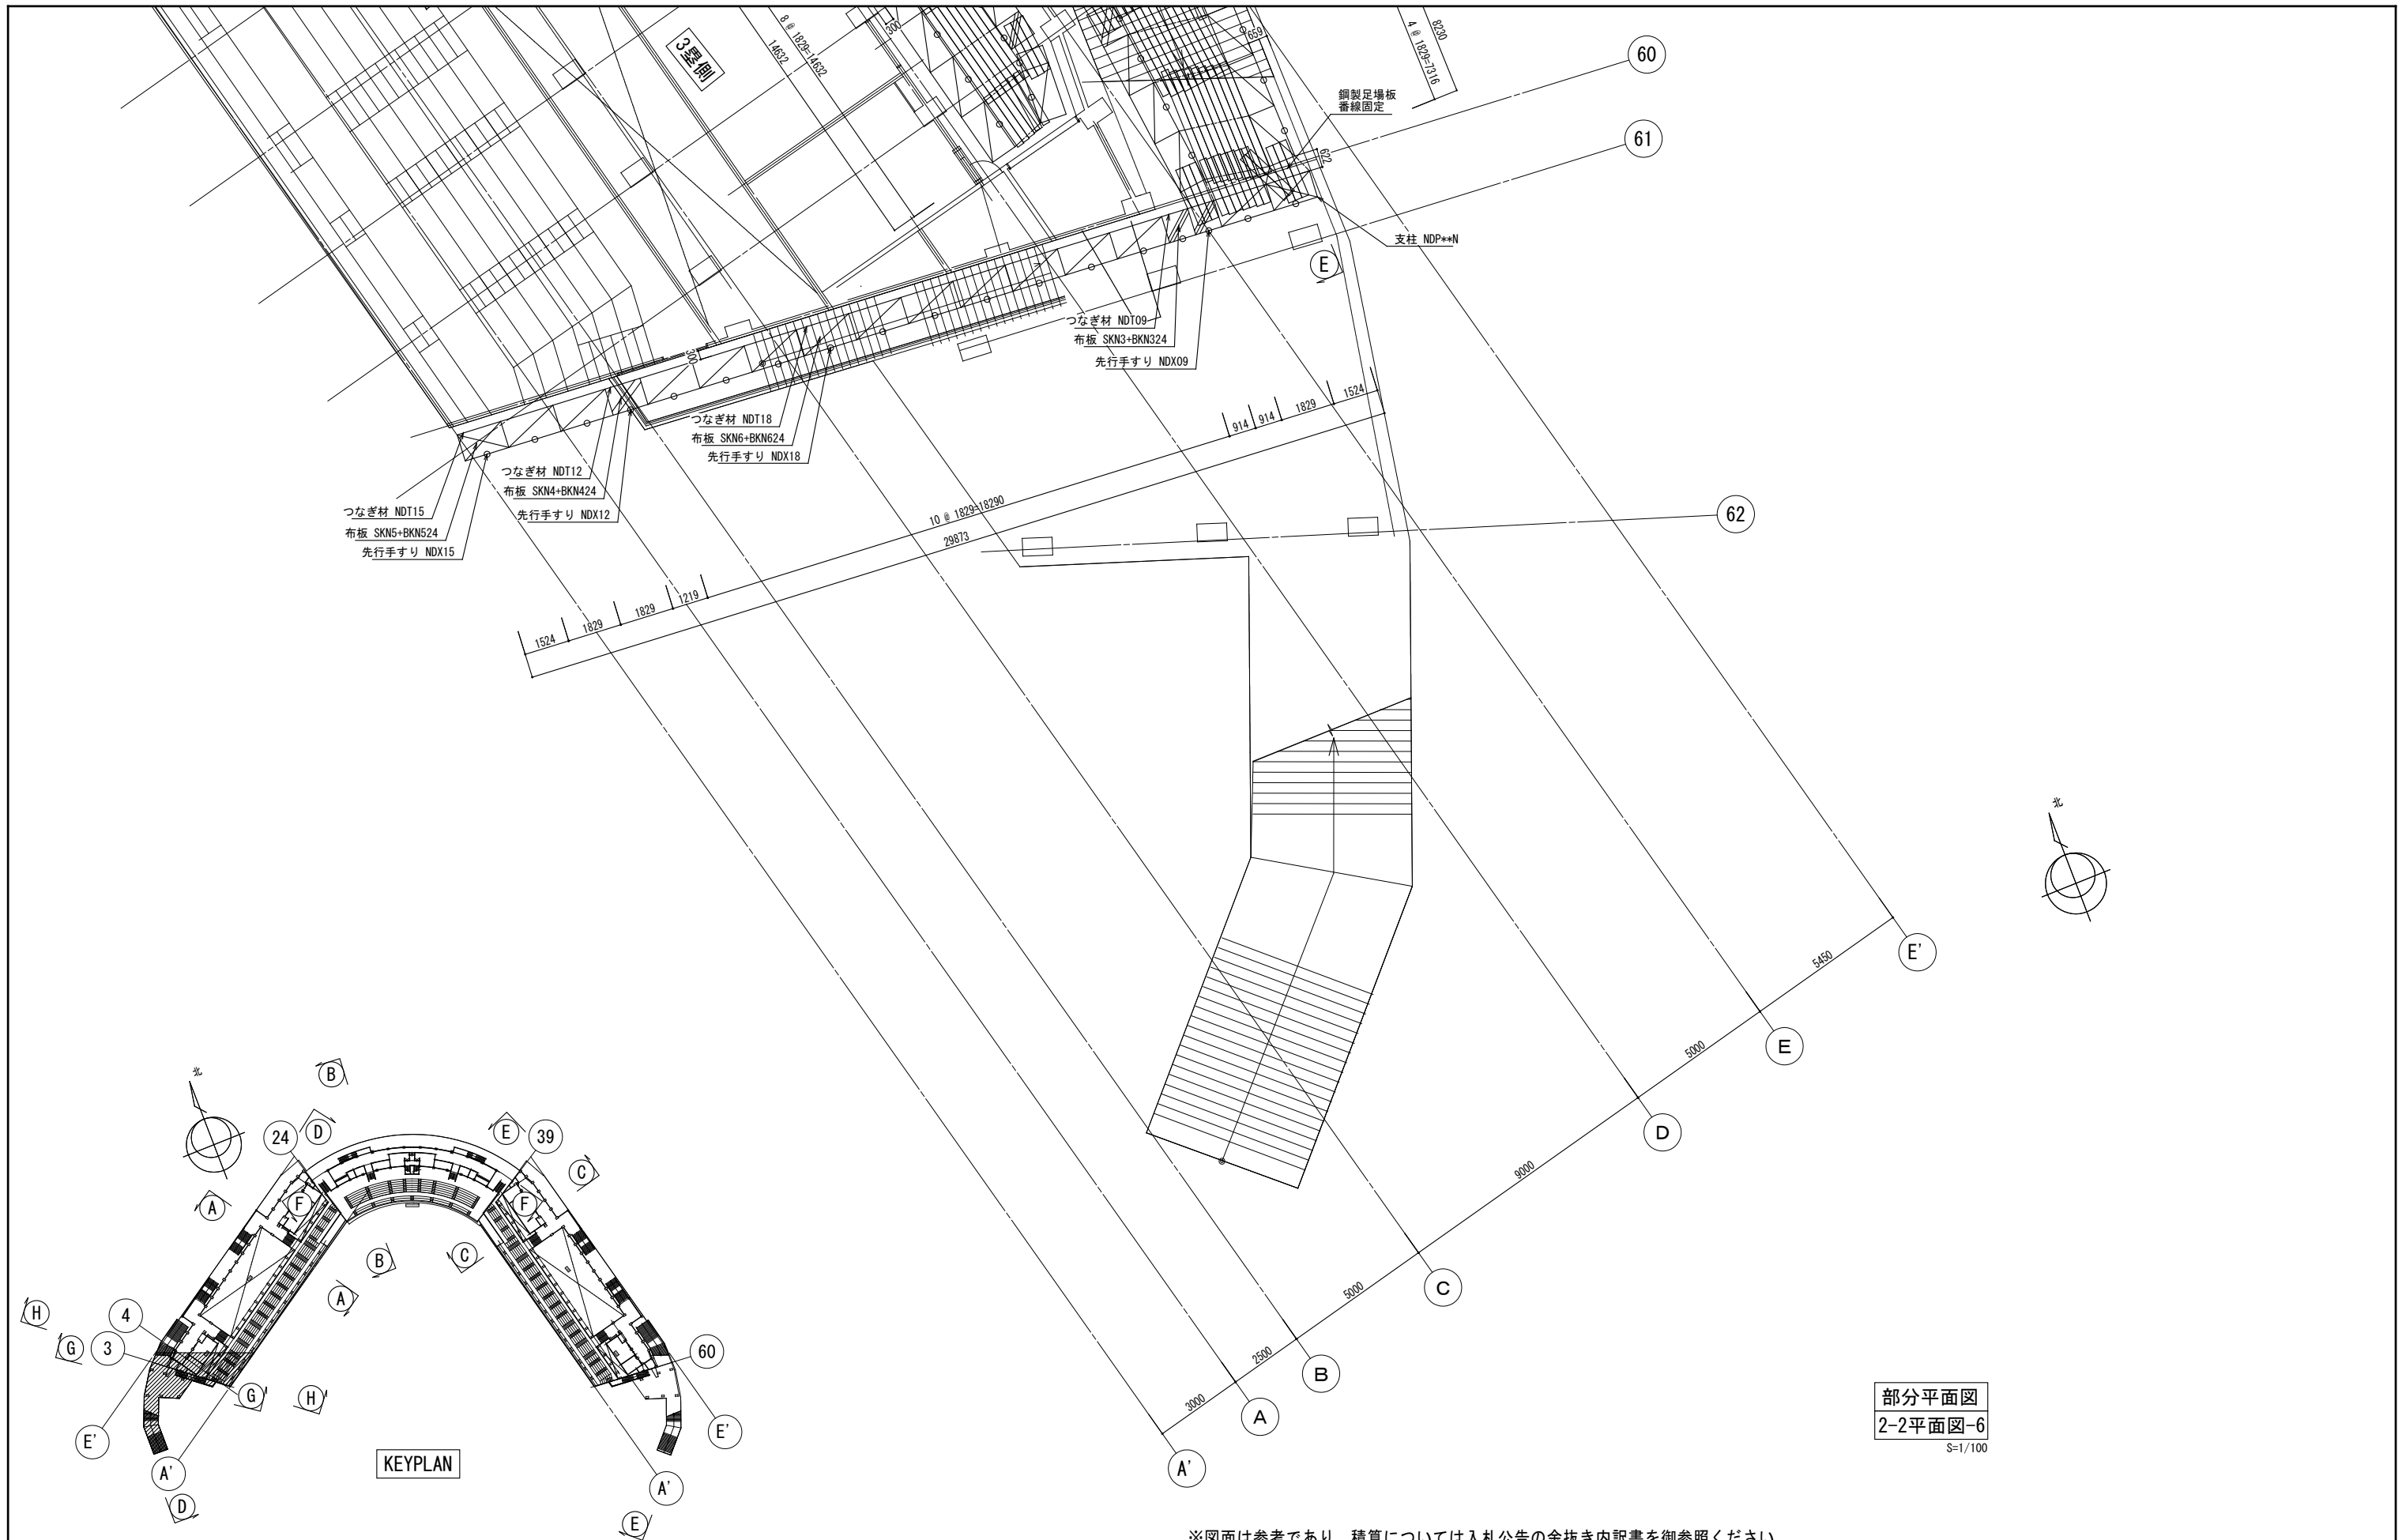

部分平面図
2-2平面図-6
S=1/100

※図面は参考であり、積算については入札公告の金抜き内訳書を御参照ください。

工事名	旧岩手県営野球場解体工事	製図	担当	検印	特記 ※白シートは防炎Ⅱ類品とする。 ※内部仕上げ撤去は内部仕上げ足場(脚立足場)とする。	年月日	図面内容 仮設計画図(スタンド下部足場) No.12	【参考図】	縮尺 A1:1/100 A3:1/200	区分	図面番号 KAK-33
						設計番号		共通			

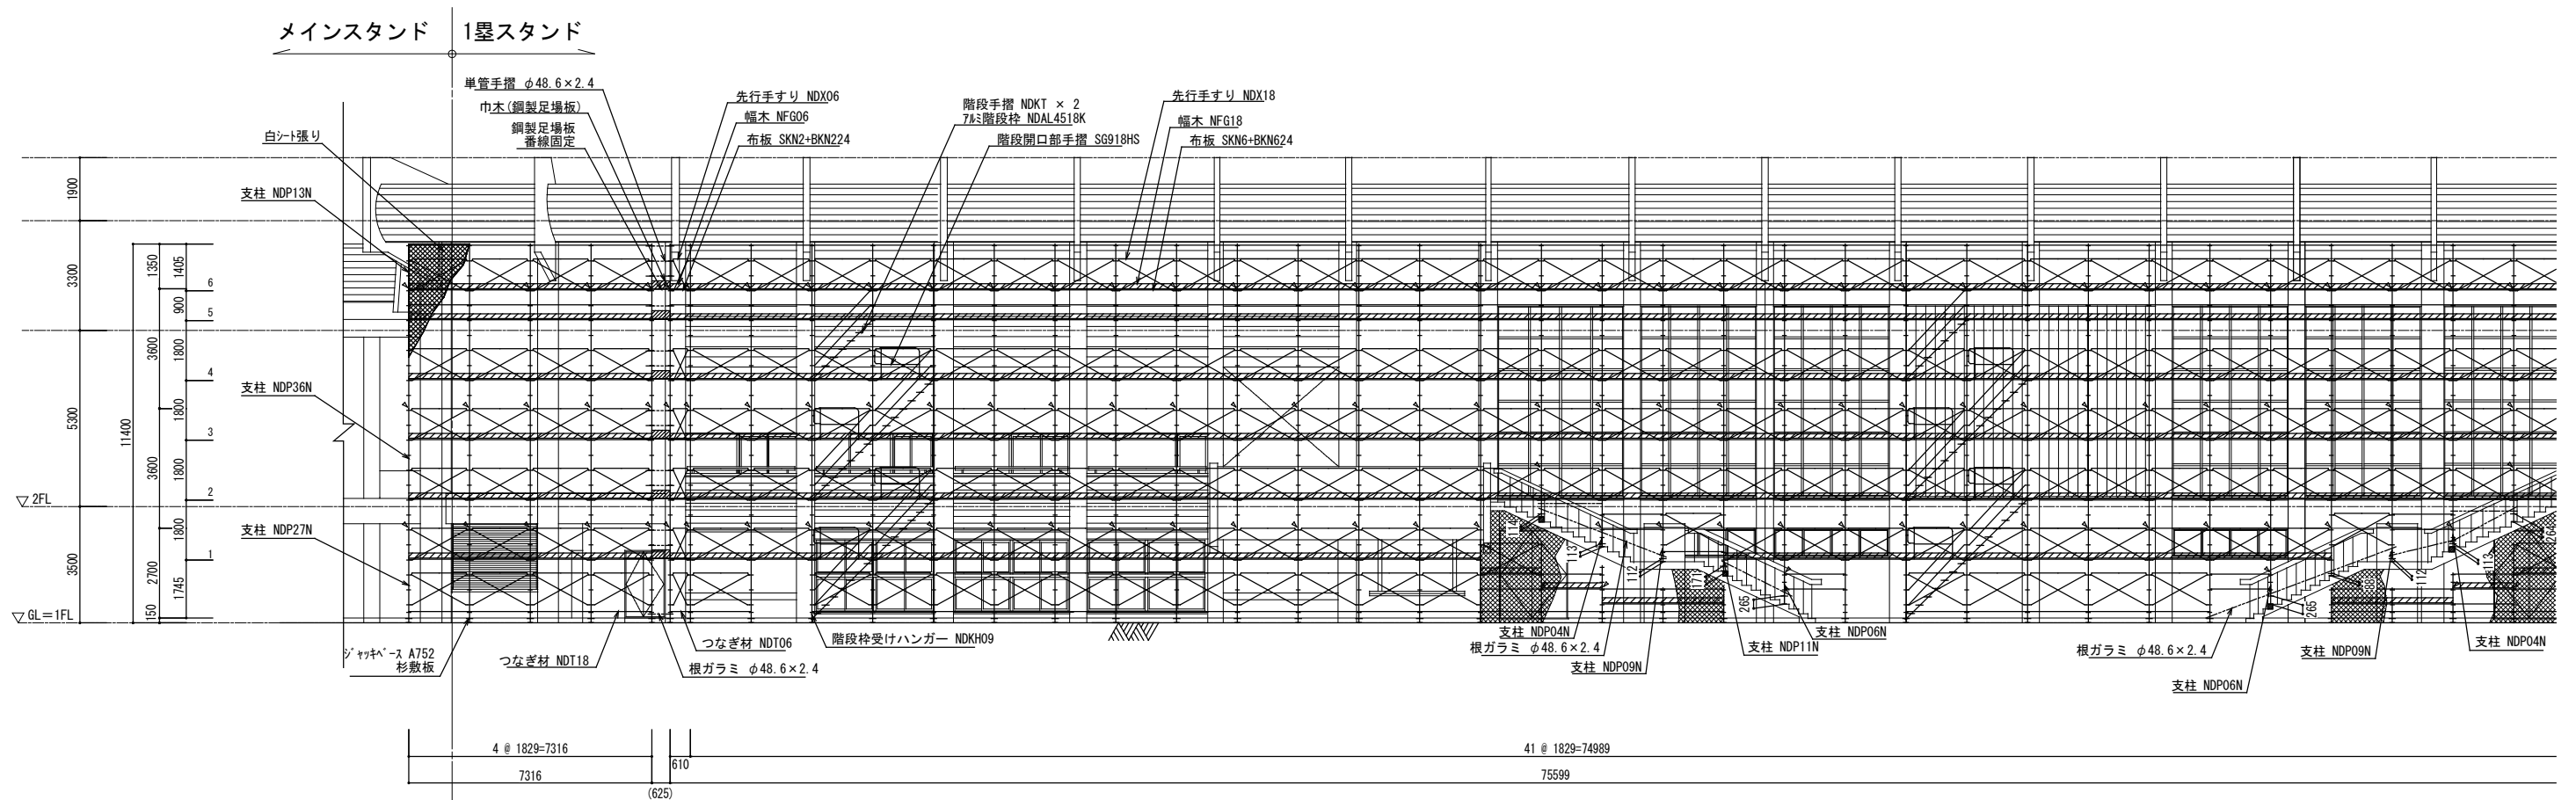


24

D-D断面図-1 S=1/100

※KAK-22 ~ KAK-24 1塁側(E)通り面

※図面は参考であり、積算については入札公告の金抜き内訳書を御参照ください。

工事名	旧岩手県営野球場解体工事	製図	担当	検印	特記 ※白シートは防炎Ⅱ類品とする。 ※内部仕上げ撤去は内部仕上げ足場(脚立足場)とする。	年月日	図面内容 仮設計画図(スタンド下部足場) No.15	【参考図】	区分	図面番号
								縮尺 A1:1/100 A3:1/200		
								共通		KAK-36

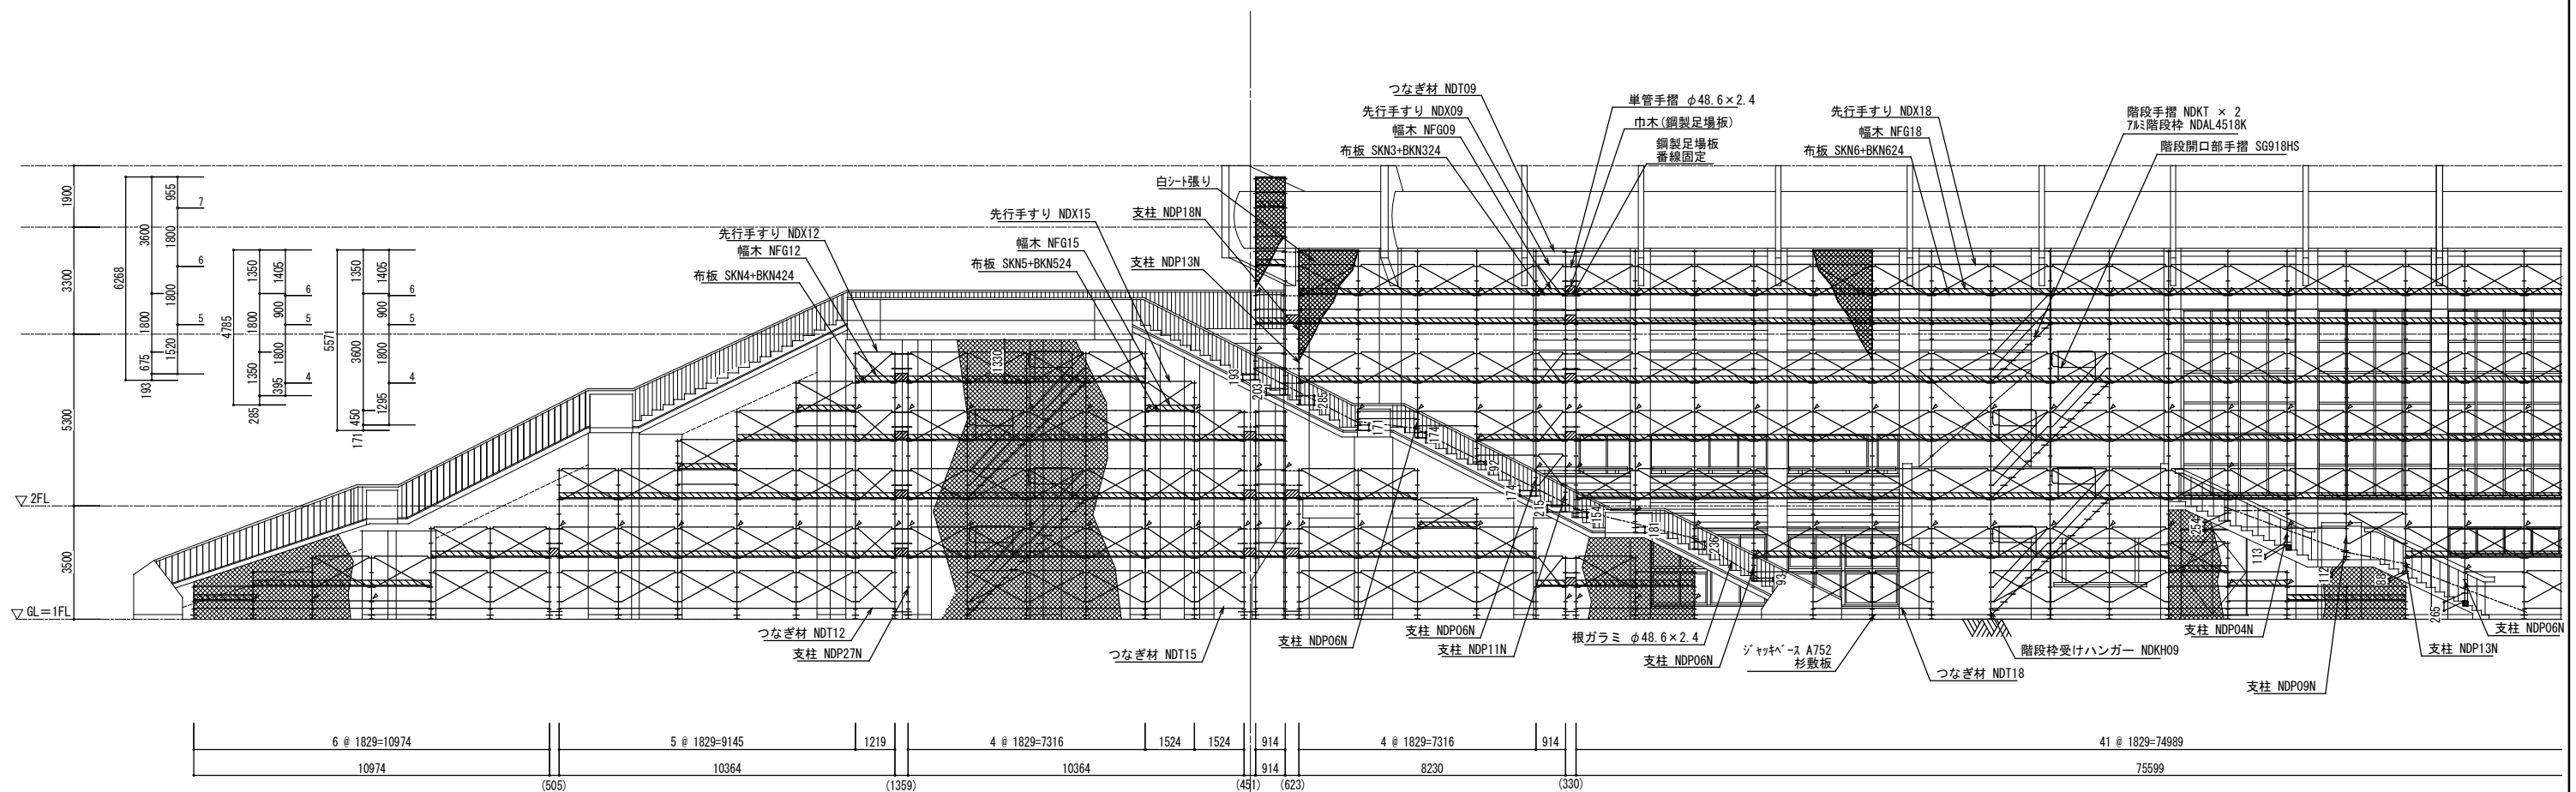


E-E断面図-1 S=1/100

※KAK-25 ~ KAK-27 3塁側 (E) 通り面

※図面は参考であり、積算については入札公告の金抜き内訳書を御参照ください。

工事名	旧岩手県営野球場解体工事	製図	担当	検印	特記	年月日	図面内容	【参考図】 縮尺	区分	図面番号
					※白シートは防災Ⅱ類品とする。 ※内部仕上げ撤去は内部仕上げ足場（脚立足場）とする。					

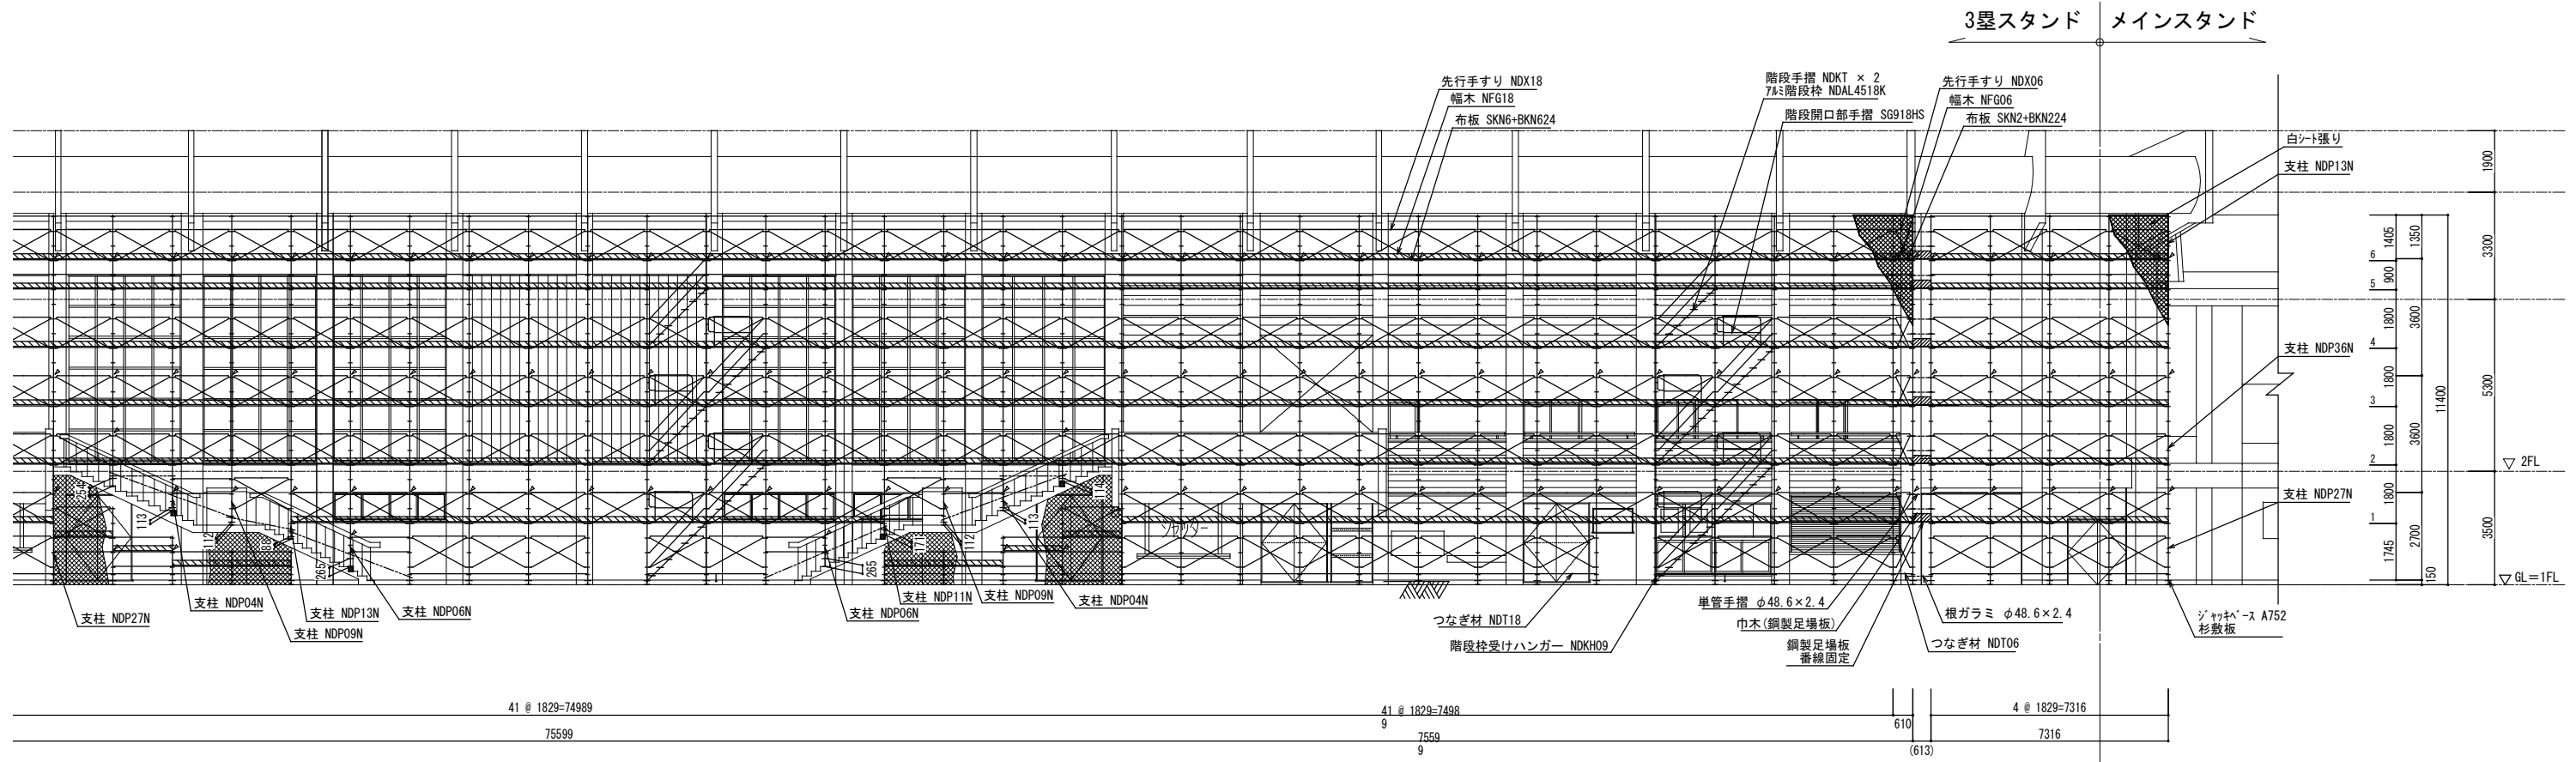


39

E-E断面図-2 S=1/100

※KAK-25 ~ KAK-27 3塁側 (E) 通り面

※図面は参考であり、積算については入札公告の金抜き内訳書を御参照ください。

工事名	旧岩手県営野球場解体工事	製図	担当	検印	特記 ※白シートは防炎II類品とする。 ※内部仕上げ撤去は内部仕上げ足場(脚立足場)とする。	年月日	図面内容	スタジアム	【参考図】	縮尺	区分	図面番号
						設計番号					飯設計画図(スタンド下部足場) No.18	A1:1/100 A3:1/200

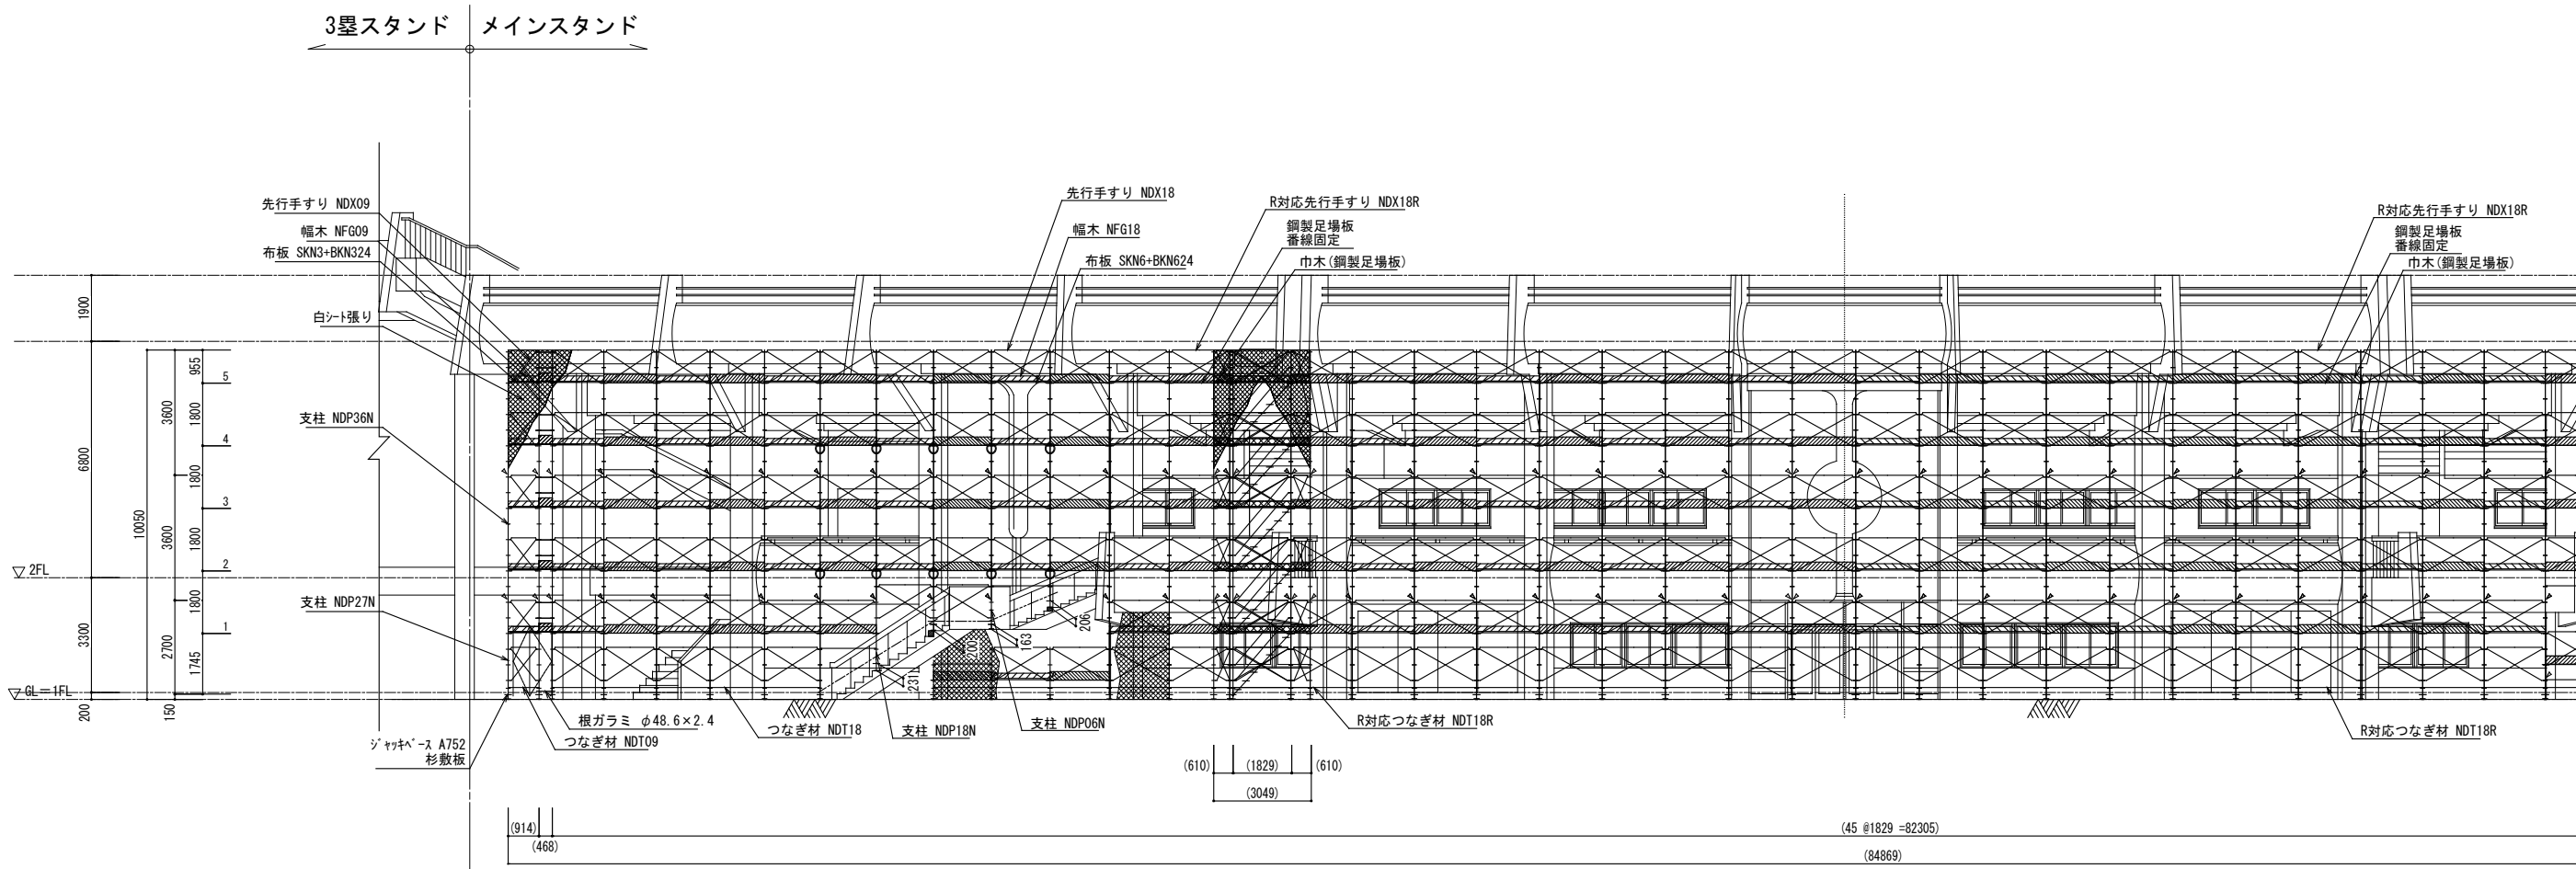


F-F断面図-1 S=1/100

※KAK-24 ~ KAK-25 メインスタンド側 (E) 通り側

※図面は参考であり、積算については入札公告の金抜き内訳書を御参照ください。

工事名	旧岩手県営野球場解体工事	製図	担当	検印	特記 ※白シートは防炎Ⅱ類品とする。 ※内部仕上げ撤去は内部仕上げ足場(脚立足場)とする。	年月日	図面内容	スタジアム	【参考図】	縮尺	区分	図面番号
						設計番号						

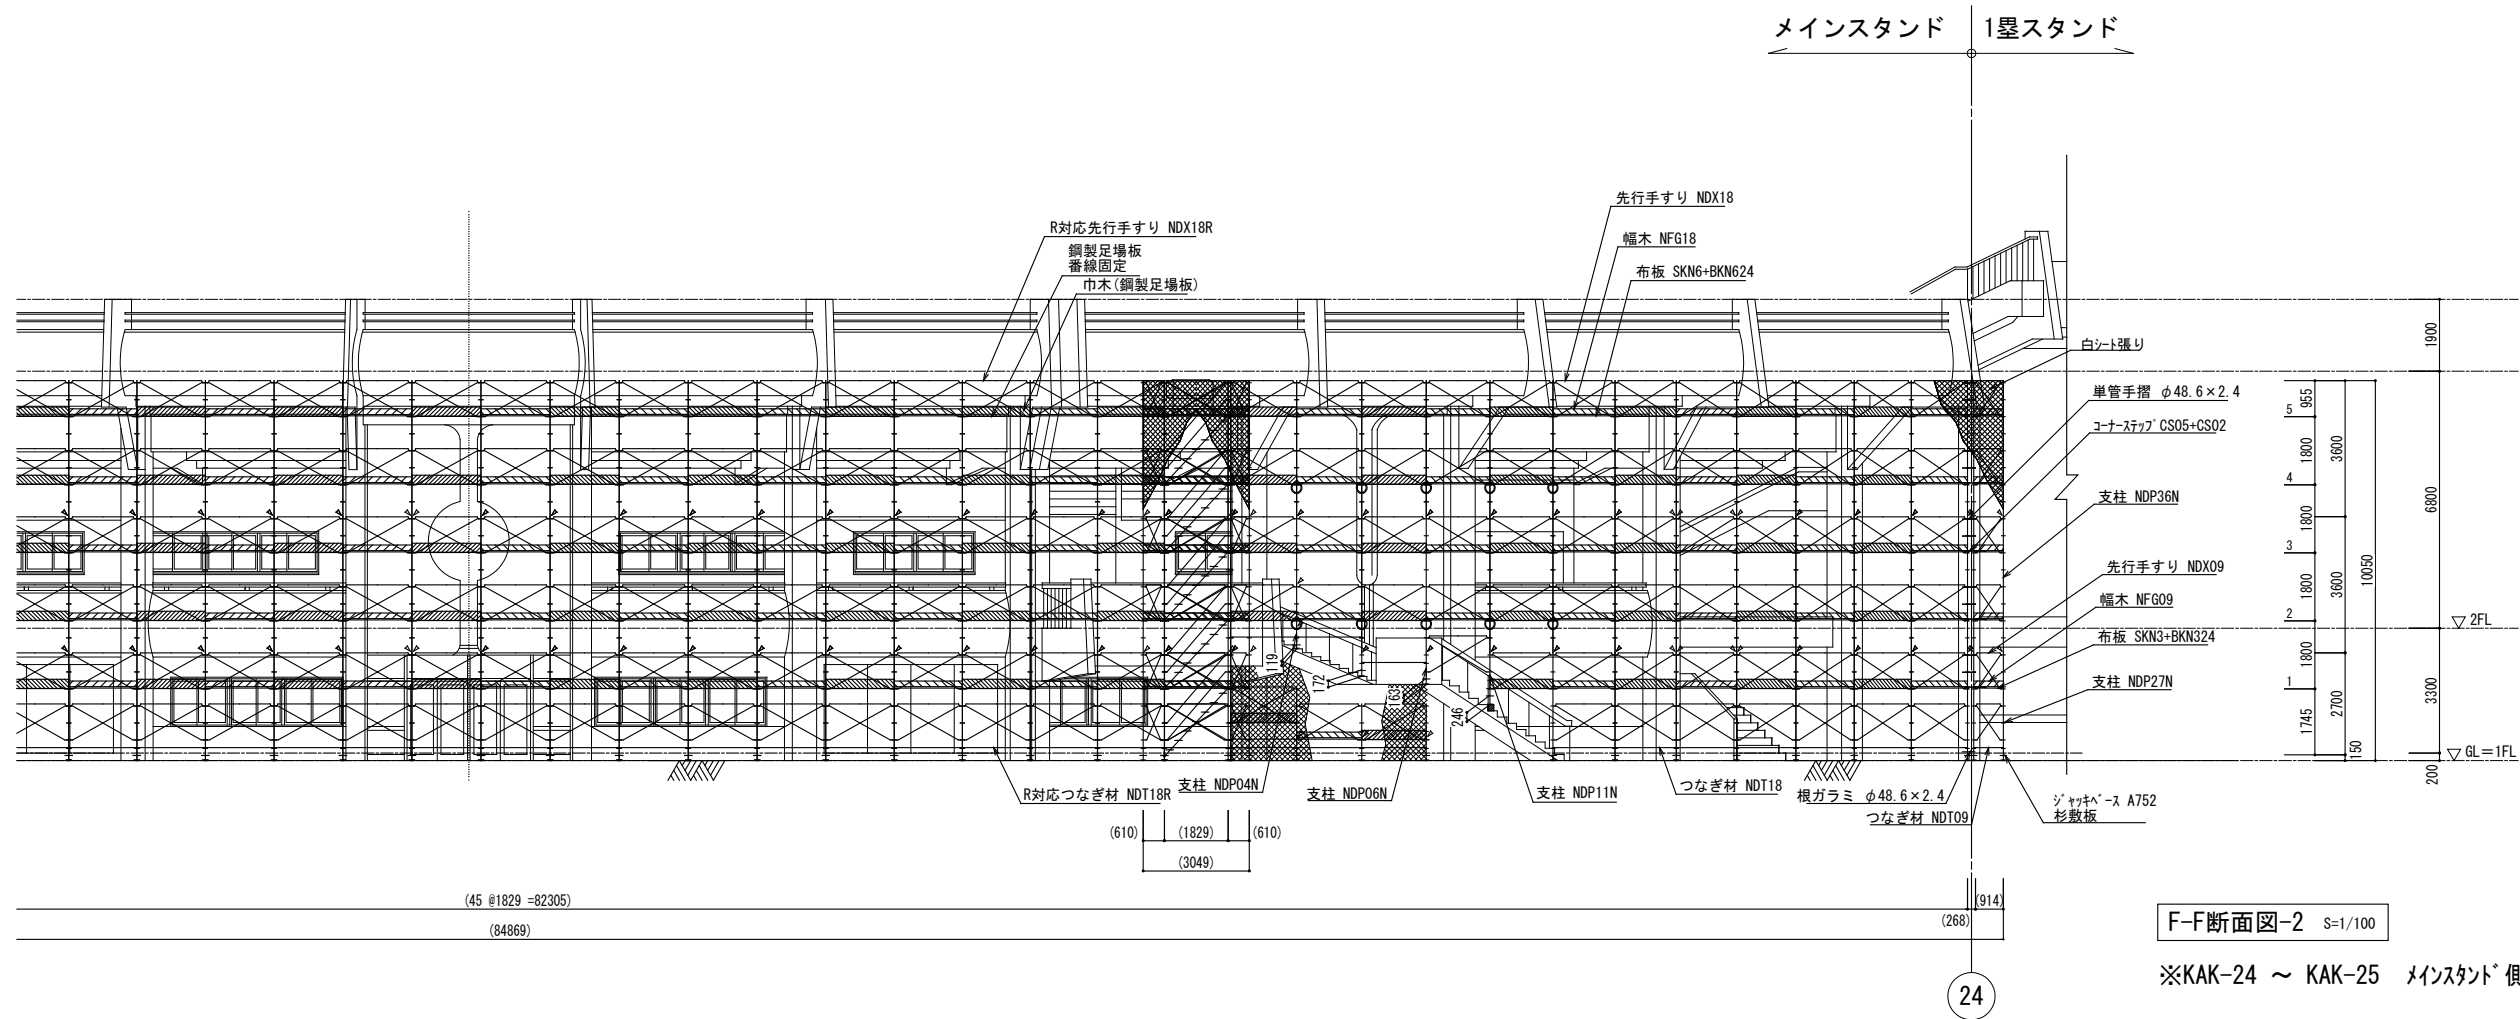


F-F断面図-2 S=1/100


※KAK-24 ~ KAK-25 メインスタンド側 (E) 通り側

※図面は参考であり、積算については入札公告の金抜き内訳書を御参照ください。



工事名	旧岩手県営野球場解体工事	製図	担当	検印	特記 ※白シートは防炎Ⅱ類品とする。 ※内部仕上げ撤去は内部仕上げ足場(脚立足場)とする。	年月日	図面内容 仮設計画図(スタンド下部足場) No.20	【参考図】縮尺	区分 共通	図面番号 KAK-41
						設計番号		A1:1/100 A3:1/200		

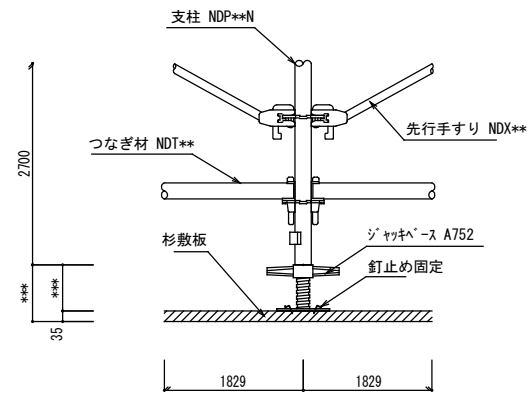


脚部標準詳細図
S=1/10

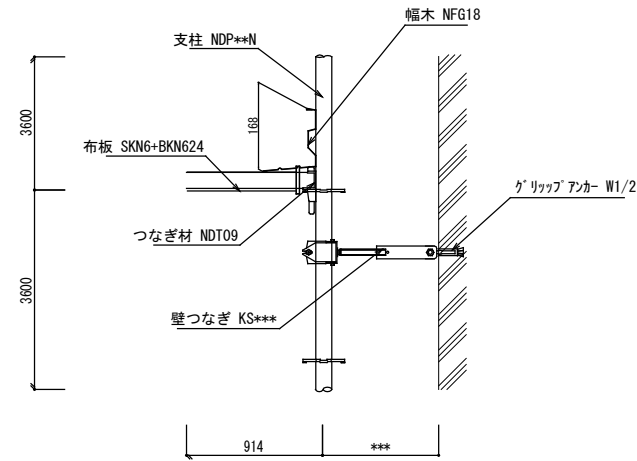


壁つなぎ詳細図
S=1/10

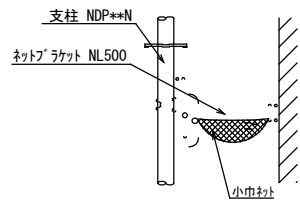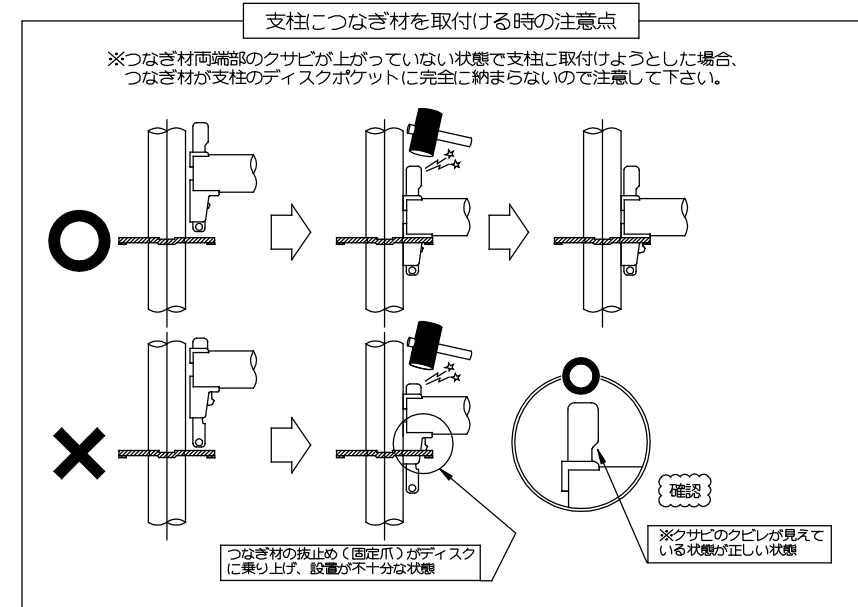

ネットラケット部詳細図
S=1/10

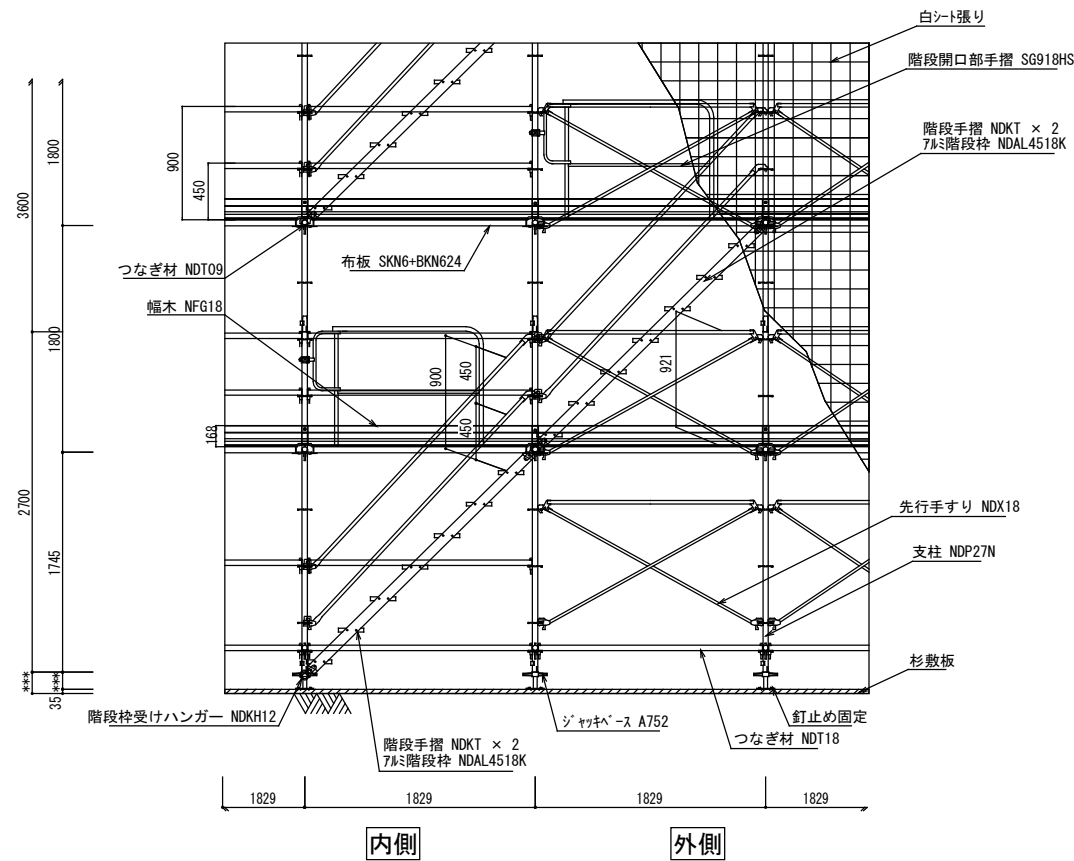

階段部詳細図
S=1/30

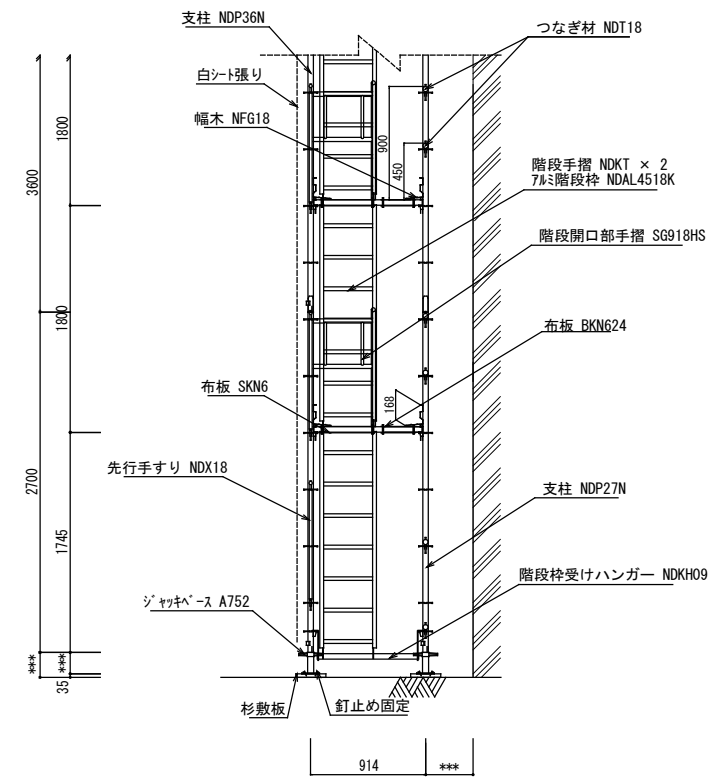

支柱 NDP (W:914) 断面詳細図
S=1/30

※図面は参考であり、積算については入札公告の金抜き内訳書を御参照ください。

工事名	旧岩手県営野球場解体工事	製図	担当	検印	特記 ※白シートは防炎Ⅱ類品とする。 ※内部仕上げ撤去は内部仕上げ足場(脚立足場)とする。	年月日	図面内容 仮設計画図(スタンド下部足場) No.21	【参考図】 縮尺 A1:1/10, 30 A3:1/20, 60	区分 共通	図面番号 KAK-42
						設計番号				

現地調査総括表

棟名	部屋名・構造	部位	材料名	レベル	調査手法	劣化度	分析結果	参照員	含有部位
朝心楼0階	(注1)	(注2)	(注3)	(注4)	目視・採取	有無・種類・含有量	調査員数		
外部2	スタジアム外周部	外壁	ふっ素樹脂塗装	-	目視	-	無検出	1	
外部3	スタジアム外周部	外壁	アクリル系弾性吹付タイル	-	目視	-	無検出	1	
外部4	スタジアムグラウンド側	外壁	VP2	3	目視	やや劣化	クリンタイル検出	4	下地調査材
外部5	スタジアムグラウンド側	外壁	超低汚染NAD型ポリウレタン系弾性塗装	3	目視	やや劣化	クリンタイル検出	4	下地調査材
外部6	スタジアムグラウンド側	外壁	塗料(緑)	3	目視	やや劣化	クリンタイル検出	4	下地調査材
外部8	スタジアム	軒天	フレキシブルボード(t=6.0)	-	目視	-	無検出	1	
外部11	スタジアム観客席	床-1	一液性ポリウレタン特殊樹脂塗装	-	目視	-	無検出	3	
外部18	ピロティ(LSG下地)	天井	フレキシブルボード(t=6.0)目スキャンEP	3	目視	劣化	クリンタイル検出	4	ボード
外部20	スタジアム屋外階段(B, D, E, F)	壁、手摺壁	アクリル系弾性吹付タイル	-	目視	-	無検出	1	
外部28	バックスクリーン・スコアボード	外壁	センターサイディング	-	目視	-	無検出	2	
外部30	屋外便所	外壁、軒天	アクリルシン収付	-	目視	-	無検出	2	
外部32	スタジアム	外壁(前壁)	複層塗材E	-	目視	-	無検出	1	
外部33	スタジアム観客席連絡通路	壁	AP(2)	-	目視	-	無検出	3	
外部34	スタジアム	外壁(オレンジ-1)	吹付材	-	目視	-	無検出	1	
外部35	スタジアム	外壁(白-1)	吹付材	-	目視	-	無検出	1	
外部36	スタジアム	階段(さくら)	吹付材	-	目視	-	無検出	1	
外部37	スタジアム	外壁(オレンジ-2)	吹付材	-	目視	-	無検出	1	
外部38	スタジアム	外壁(白-2)	吹付材	3	目視	劣化	クリンタイル検出	1	下地調査材
外部39	スタジアム観客席	床-2	シート	-	目視	-	無検出	3	
外部40	スタジアムグラウンド側(補助員室外側)	外壁材		3	目視	やや劣化	クリンタイル検出	4	下地調査材

棟名	採取場所	材種	PCB分析の要否	参照調査員数	備考
1階	外部26	スタジアム開口部廻り	YC	不要	5

現地調査個票

頁: 1/6

階: 目視

メモ: 石綿含有建材: 外部38 スタジアム外壁(白-2) (石綿含有建材箇所は赤字)

(自由記入) 凡例: ●: 外部採取地点

旧県営野球場 立面図

現地調査個票

頁: 2/6

階: 目視

メモ: 石綿含有建材: - (石綿含有建材箇所は赤字)

(自由記入) 凡例: ●: 外部採取地点, ■: 内部採取地点

旧県営野球場 1階平面図

現地調査個票

頁: 3/6

階: 目視

メモ: 石綿含有建材: - (石綿含有建材箇所は赤字)

(自由記入) 凡例: ●: 外部採取地点

旧県営野球場 3階平面図

現地調査個票

頁: 4/6

階: 目視

メモ: 石綿含有建材: 外部4, 外部5, 外部6, 外部40 スタジアムグラウンド側 外壁, 外部18 スタジアムピロティ(LSG下地)天井 (石綿含有建材箇所は赤字)

(自由記入) 凡例: ●: 外部採取地点

旧県営野球場 1階平面図

工事名	旧岩手県営野球場解体工事	製 園	担 当	検 印	特記	年月日	図面内容	縮尺	区 分	図面番号
						設計番号				

現地調査報告書

階	部屋名	部位	材料名	レベル	調査手法	劣化度	分析結果	参照頁	含有部位
階	部屋名	部位	材料名	レベル	調査手法	劣化度	分析結果	参照頁	含有部位
1階	玄関	床	塗床仕上	(注1)	(注2)	(注3)	目視(注4)	有無、種別、含有量、調査員数	
内部1	玄関	壁	モルタル金ゴテ タイヤフタ嵌付	-	目視(注4)	-	無検出	5	-
内部2	玄関	天井	アクリルシン吹付	-	目視(注4)	-	無検出	5	-
内部3	風除室	床	ゴムタイル (t=4.0)	3	目視(注4)	劣化なし	クリンタイル検出	5	接着剤
内部4	風除室	壁	モルタル金ゴテVP	-	目視(注4)	-	無検出	5	-
内部5	事務室	床	長尺ビニルシート	3	目視(注4)	劣化なし	クリンタイル検出	5	接着剤
内部6	事務室	巾木	ソフト巾木	-	目視(注4)	-	無検出	5	-
内部7	事務室	壁	石膏ボード(t=12.5)+ ビニルクロス貼	-	目視(注4)	-	無検出	5	-
内部8	事務室	天井	成形板	-	目視(注4)	-	無検出	5	-
内部9	事務室	壁	石膏ボード(t=12.5)+ ビニルクロス貼	-	目視(注4)	-	無検出	5	-
内部10	事務室	天井	成形板	-	目視(注4)	-	無検出	5	-
内部11	事務室	壁	石膏ボード(t=12.5)+ ビニルクロス貼	-	目視(注4)	-	無検出	5	-
内部12	湯沸室	巾木	EP	-	目視(注4)	-	無検出	5	-
内部13	湯沸室	壁	EP	-	目視(注4)	-	無検出	5	-
内部14	湯沸室	天井	ケイカル板 (t=5.0)	-	目視(注4)	-	無検出	5	-
内部15	医務室	床	ビニルタイル	-	目視(注4)	-	無検出	5	-
内部16	医務室	巾木	OP	-	目視(注4)	-	無検出	5	-
内部17	医務室	壁	EP	-	目視(注4)	-	無検出	5	-
内部18	医務室	天井	化粧石膏ボード (t=9.5)	-	目視(注4)	-	無検出	5	-
内部19	女子便所(1)	天井	フレキシブルボード (t=4.0)	-	目視(注4)	-	無検出	5	-
内部20	女子洗面所(1)	壁	EP-G	-	目視(注4)	-	無検出	5	-
内部21	女子洗面所(1)	天井	フレキシブルボード (t=4.0)	-	目視(注4)	-	無検出	5	-
内部22	選手控室(1)	床	塗床仕上	3	目視(注4)	やや劣化	クリンタイル検出	5	下地調整材
内部25	選手控室(1)	壁①	セメントボード(t=12)+ アクリル系弾性吹付タイル	-	目視(注4)	-	無検出	5	-
内部26	選手控室(1)	壁②	石膏ボード(t=12.5)+ ビニルクロス貼②	-	目視(注4)	-	無検出	5	-
内部27	選手控室(1)	壁③	石膏ボード(t=12.5)+ ビニルクロス貼③	-	目視(注4)	-	無検出	5	-
内部28	選手控室(1)	天井①	石膏ボード(t=9.0)	-	目視(注4)	-	無検出	5	-
内部29	選手控室(1)	天井②	石膏ボード(t=9.0)	-	目視(注4)	-	無検出	5	-
内部30	選手控室(1)	天井③	石膏ボード(t=12.5)+ ビニルクロス貼	-	目視(注4)	-	無検出	5	-
内部31	審判員室	天井	アクリルシン吹付①②	3	目視(注4)	劣化	クリンタイル検出	5	塗材
内部32	更衣室	天井	アクリルシン吹付③	-	目視(注4)	-	無検出	5	-
内部33	更衣室	壁	アクリル系弾性吹付タイル	-	目視(注4)	-	無検出	5	-
内部34	シャワー室	壁	アクリル系弾性吹付タイル ①	3	目視(注4)	劣化なし	クリンタイル検出	5	ボード
内部35	シャワー室	壁	アクリル系弾性吹付タイル ②	3	目視(注4)	-	無検出	5	-
内部36	第一会議室	壁	石膏ボード(t=9.5)+ ビニルクロス貼	-	目視(注4)	-	無検出	5	-
内部37	入場券売り場	巾木	ソフト巾木	-	目視(注4)	-	無検出	5	-
内部38	入場券売り場	壁	石膏ボード(t=12.5)VP	-	目視(注4)	-	無検出	5	-
内部39	入場券売り場	天井	化粧石膏ボード (t=5.0)	3	目視(注4)	劣化なし	クリンタイル検出	5	ボード
内部40	警備員控室	天井	石膏ボード-塗材	3	目視(注4)	劣化なし	クリンタイル検出	5	ボード
内部41	警備員控室	壁	VP	3	目視(注4)	劣化なし	クリンタイル検出	5	下地調整材
内部42	ダックアウト (1層、3層)	床	合戦ゴムマット敷 (t=5)	-	目視(注4)	-	無検出	5	-
内部43	電気室	床	防塵塗装	-	目視(注4)	-	無検出	5	-


階	部屋名	部位	材料名	レベル	調査手法	劣化度	分析結果	参照頁	含有部位
内部47	応接室	床	タイルカーペット (t=6.5)	-	目視(注4)	-	無検出	6	-
内部48	応接室	巾木	木製OSCL	-	目視(注4)	-	無検出	6	-
内部49	応接室	天井	ビニルクロス	-	目視(注4)	-	無検出	6	-
内部50	倉庫(6)	巾木	巾木	-	目視(注4)	-	無検出	6	-
内部51	売店(1)	天井	吸音断熱ライต์ 目スカンVP	3	目視(注4)	劣化なし	クリンタイル検出	6	ボード
内部52	E階段	床	塗床仕上	-	目視(注4)	-	無検出	6	-
内部53	廊下(4)	壁	VP(2)	-	目視(注4)	-	無検出	6	-
内部54	廊下(4)	天井	吸音ボード-EP2	3	目視(注4)	劣化なし	クリンタイル検出	6	ボード
内部55	便所(7)	天井	フレキシブルボード (t=6.0)目スカンVP-G	3	目視(注4)	劣化なし	クリンタイル検出	6	ボード
内部56	バックスクリーン・ スコアボード	天井	フレキシブルボード (t=6.0)	-	目視(注4)	-	無検出	2	-
内部57	屋外便所①②③	壁	VP	-	目視(注4)	-	無検出	2	-
内部58	屋外便所①②③	天井	木毛セメント板(t=15)+ 白セメント吹付	-	目視(注4)	-	無検出	2	-
内部59	倉庫(6)	壁	吹付材	-	目視(注4)	-	無検出	6	-

(注1) 部位欄の「天井」表記は天井仕上げ材および天井裏の見上げ上の床下も兼ねている。
 (注2) 調査可能なレベルを必ず記載。レベルの記載は建設者の無断で変更された場合、石綿検査等を行う場合は必ず記入する。
 (注3) 劣化なし、やや劣化、劣化の3段階で評価する。

階	部屋名	部位	調査できなかった理由	参照頁	備考
スコアボード	バックスクリーン	外部軒天	7/4/21 14:14 VP	-	-


現地調査個票

階	部屋名	部位	材料	厚さ	劣化度	備考
メモ	石綿含有建材(内部4)風除室 床、(内部6)事務室 床、(内部25)選手控室(1) 床、(内部31)審判員室 天井、(内部33)シャワー室 壁、(内部37)入場券売り場 天井、(内部38)警備員控室 天井、(内部39)警備員控室 壁					(石綿含有建材箇所は赤字)

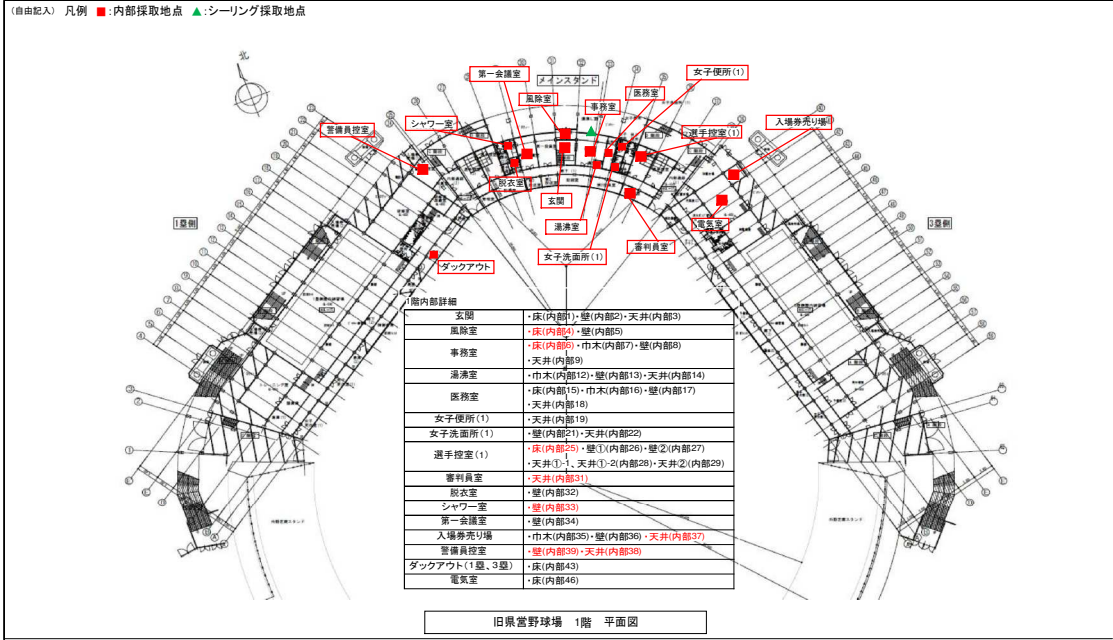

現地調査個票

階	部屋名	部位	材料	厚さ	劣化度	備考
メモ	石綿含有建材(内部51)売店 天井、(内部54)廊下(4) 天井、(内部55)便所(7) 天井					(石綿含有建材箇所は赤字)

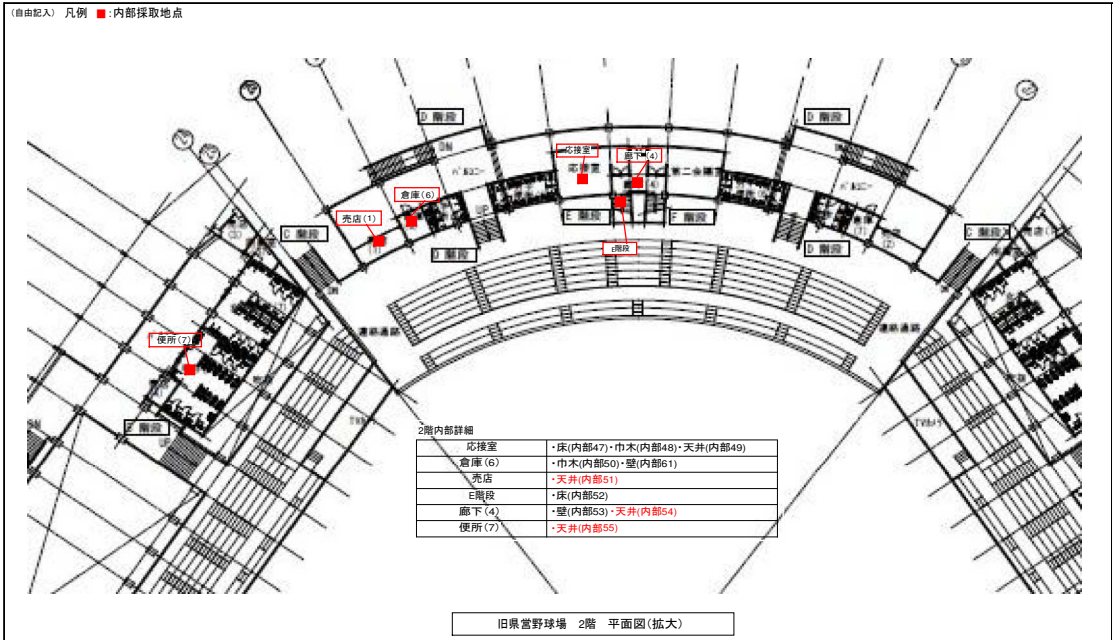

工事名	旧岩手県営野球場解体工事	製 園	担 当	検 印	特記	年月日	図面内容	縮尺	区 分	図面番号
						設計番号				


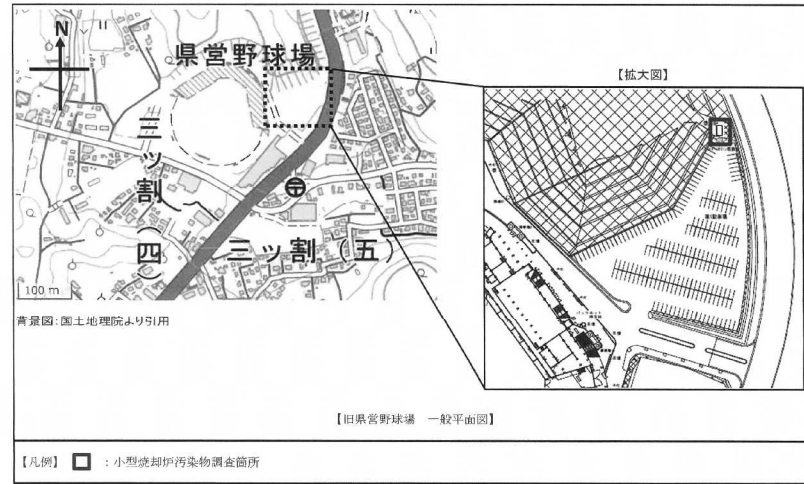


図2-1 汚染物調査位置図

位置図

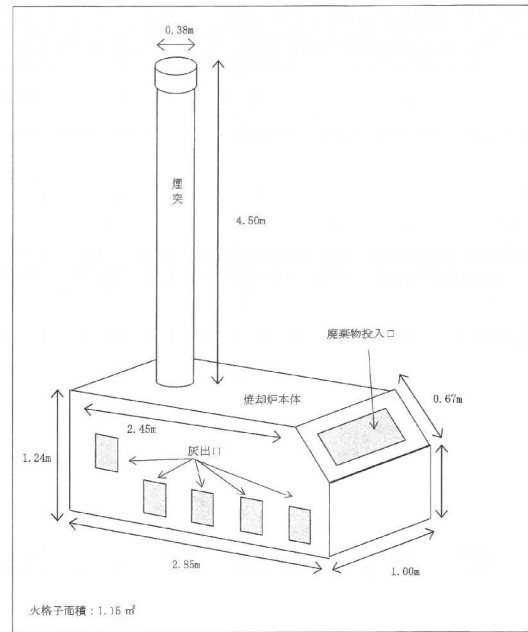

外形図

ダイオキシン類分析結果報告書

発行番号 No.00D251178_3(1/2)
発行年月日 2025年12月12日

分析結果報告書

岩手県知事 達増 拓也 殿

貴依頼による分析の結果を下記のとおり報告致します。

試料採取日	2025年11月14日	採取時刻	16:30	採取者/所属	
採取状況	天気:曇 気温:8.2℃				
採取場所	旧県営野球場	試料受付日	2025年11月17日		
件名	旧県営野球場解体工事設計業務				
試料名	焼却灰	分析対象	廃棄物		

分析項目	(単位)	分析結果	定 量 下 限 値	分析手法
Total ダイオキシン類 実測濃度	(ng/g)	8.5	—	厚生省告示第192号(平成4年7月3日) (最終改正:環境省告示第22号(令和7年3月11日))
Total ダイオキシン類 毒性当量	(ng-TEQ/g)	0.11	—	厚生省告示第192号(平成4年7月3日) (最終改正:環境省告示第22号(令和7年3月11日))
以下余白				

1) 結果における毒性当量は、PCDDs/PCDFs及びダイオキシン類をWHO-TEF(2006)に基づいて2,3,7,8-TeCDDの毒性に換算した総量を示す
毒性当量: 定量下限未満の測定値は実測濃度を0(ゼロ)として算出した
本試料は持込試料である

ダイオキシン類分析結果詳細

ダイオキシン類分析結果詳細




発行番号 No.00D251178(2/2)

採取日: 2025年11月14日

試料名	焼却灰					
	4.75 g (dry)					
試料量	実測濃度 (C) ng/g	試料 における 定量下限 C _q ng/g	試料 における 検出下限 C _d ng/g	毒性等価 係数 (TEF)	毒性当量 (TEQ) ng-TEQ/g	
2,3,7,8-TeCDD	0.0056	0.0011	0.0003	1	0.0056	
TeCDDs	0.79	0.0011	0.0003	—	—	
1,2,3,7,8-PeCDD	0.026	0.0010	0.0003	1	0.026	
PeCDDs	0.90	0.0010	0.0003	—	—	
1,2,3,4,7,8-HxCDD	0.026	0.0021	0.0006	0.1	0.0026	
1,2,3,6,7,8-HxCDD	0.064	0.0020	0.0006	0.1	0.0064	
1,2,3,7,8,9-HxCDD	0.045	0.0016	0.0005	0.1	0.0045	
HxCDDs	1.1	0.0019	0.0005	—	—	
1,2,3,4,6,7,8-HpCDD	0.43	0.0026	0.0008	0.01	0.0043	
HpCDDs	0.84	0.0026	0.0008	—	—	
OCDD	0.61	0.004	0.001	0.0003	0.0003	
Total PCDDs	4.3	—	—	—	0.049583	
2,3,7,8-TeCDF	0.073	0.0010	0.0003	0.1	0.0073	
HxCDFs	1.6	0.0010	0.0003	—	—	
1,2,3,7,8-PeCDF	0.035	0.0009	0.0003	0.03	0.00105	
2,3,4,7,8-PeCDF	0.082	0.0011	0.0003	0.3	0.0186	
PeCDFs	0.83	0.0010	0.0003	—	—	
1,2,3,4,7,8-HxCDF	0.050	0.0022	0.0006	0.1	0.0050	
1,2,3,6,7,8-HxCDF	0.046	0.0011	0.0003	0.1	0.0046	
1,2,3,7,8,9-HxCDF	(0.0017)	0.0021	0.0006	0.1	0	
2,3,4,6,7,8-HxCDF	0.061	0.0024	0.0007	0.1	0.0061	
HxCDFs	0.47	0.0020	0.0006	—	—	
1,2,3,4,6,7,8-HpCDF	0.18	0.0011	0.0003	0.01	0.0018	
1,2,3,4,7,8,9-HpCDF	0.015	0.0007	0.0002	0.01	0.00015	
HpCDFs	0.25	0.0009	0.0003	—	—	
OCDF	0.086	0.0019	0.0006	0.0003	0.000198	
Total PCDFs	3.2	—	—	—	0.0445198	
Total (PCDDs + PCDFs)	7.5	—	—	—	0.0941028	
2,3,4,5-TeCB	#81	0.069	0.0018	0.0005	0.0003	0.000267
2,3',4,4'-TeCB	#77	0.26	0.0014	0.0004	0.0001	0.00026
2,3',4,4',5'-PeCB	#126	0.10	0.0020	0.0006	0.1	0.010
2,3',4,4',5,5'-HxCB	#169	0.048	0.0012	0.0004	0.03	0.00144
Total アロマト体	0.48	—	—	—	0.0114867	
2,3,4,4',5'-PeCB	#133	0.022	0.0019	0.0006	0.0003	0.0002068
2,3',4,4',5'-TeCB	#118	0.19	0.0026	0.0007	0.0003	0.000057
2,3,3',4,4'-PeCB	#109	0.14	0.0014	0.0004	0.0003	0.000042
2,3,4,4',5'-/3,3',4,5,5'-PeCB	#114/#127	0.050	0.0017	0.0005	0.0003	0.0000393
2,3',4,4',5,5'-HxCB	#167	0.029	0.0009	0.0003	0.0003	0.0000387
2,3,3',4,4',5'-HxCB	#156	0.064	0.0027	0.0008	0.0003	0.0000192
2,3,3',4,4',5'-HxCB	#157	0.042	0.0017	0.0005	0.0003	0.0000126
2,3,3',4,4',5,5'-HpCB	#189	0.048	0.0028	0.0009	0.0003	0.0000144
Total モノオロト体	0.57	—	—	—	0.00001695	
Total DL-PCBs	1.0	—	—	—	0.01150365	
Total ダイオキシン類	8.5	—	—	—	0.11	

- [注] 1. 実測濃度 (ng/g)
2. 毒性等価係数: ダイオキシン類は、「WHO (2006)」を使用
3. 毒性当量: 2,3,7,8-TeCDD毒性当量 (ng-TEQ/g)
4. 実測濃度が検出下限未満の場合は「ND」と表示
5. 実測濃度中の括弧付きの数値は、検出下限以上定量下限未満の濃度であることを示す。
6. 毒性当量は、定量下限未満の測定値は実測濃度を0(ゼロ)として算出したものである。
(C×C_{eq}×TEF)

工事名	旧岩手県営野球場解体工事	製 図	担 当	検 印	特 記	年 月 日	図面内容	縮 尺	区 分	図面番号
						設計番号				

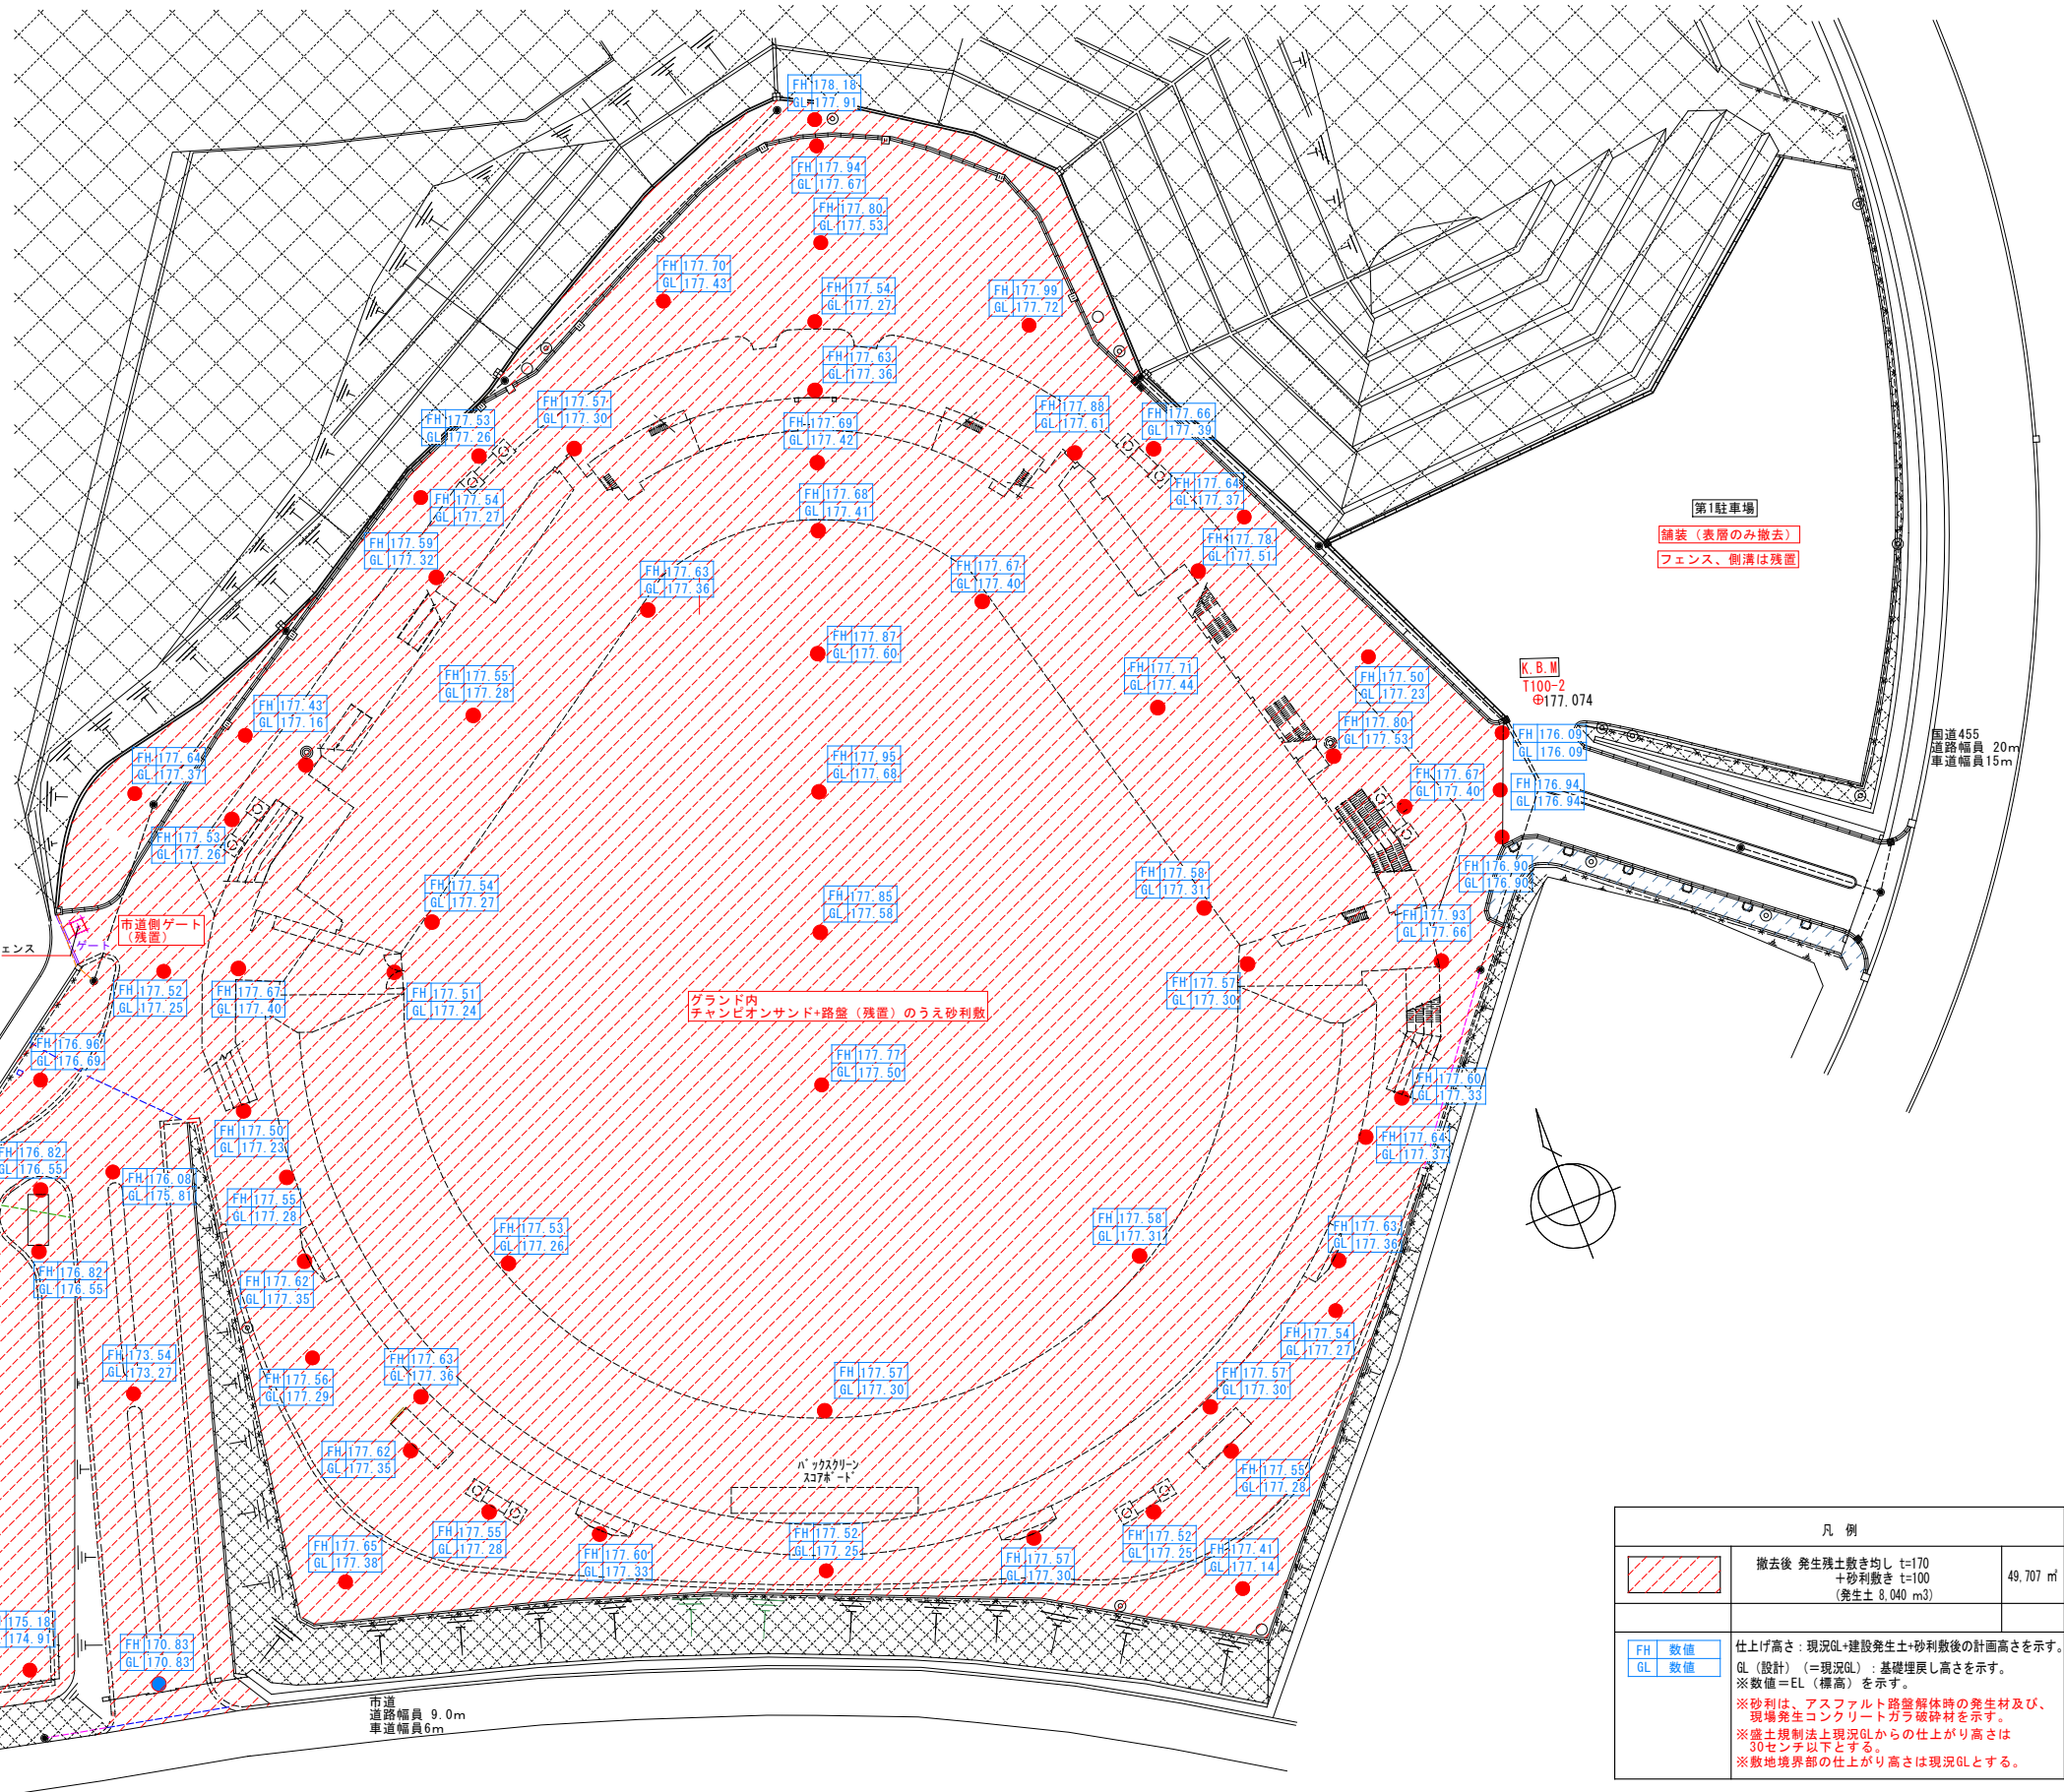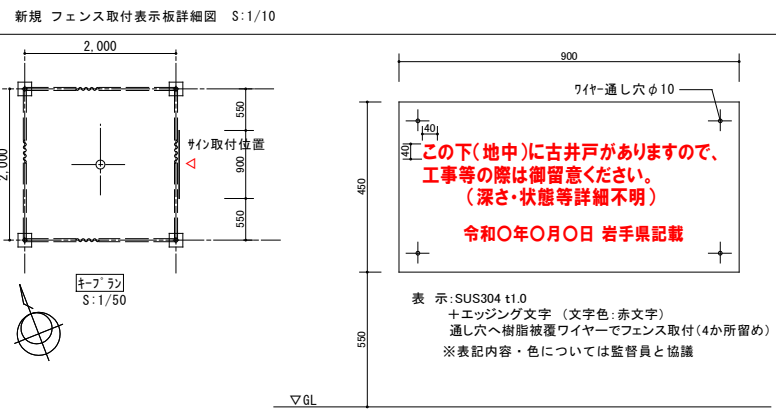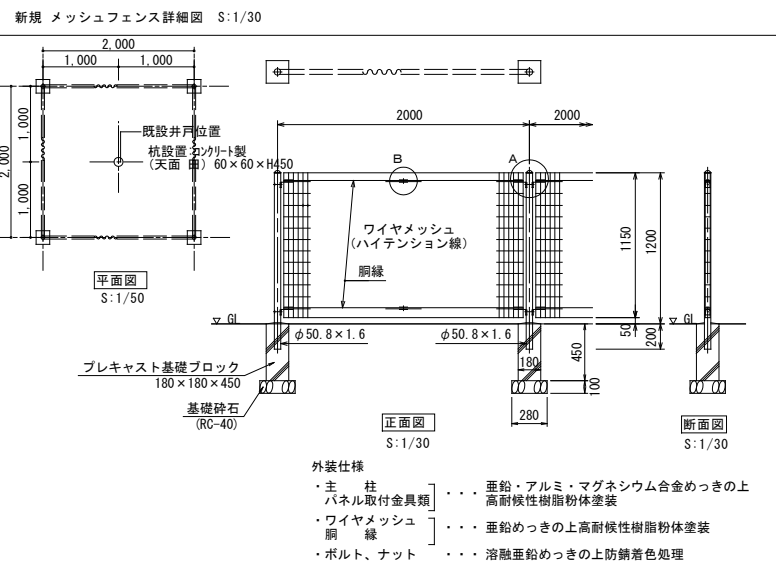

凡例		
	撤去後 発生残土敷き均し t=170 +砂利敷き t=100 (発生土 8,040 m ³)	49,707 m ²
FH 数値 GL 数値	仕上げ高さ: 現況GL+建設発生土+砂利敷後の計画高さを示す。 GL(設計) (=現況GL): 基礎埋戻し高さを示す。 ※数値=EL(標高)を示す。 ※砂利は、アスファルト路盤解体時の発生土及び、 現場発生コンクリートガラ破砕材を示す。 ※盛土規制法上現況GLからの仕上げ高さは 30センチ以下とする。 ※敷地境界部の仕上げ高さは現況GLとする。	

工事名	旧岩手県営野球場解体工事	製図	担当	検印	特記	年月日	図面内容	縮尺	区分	図面番号
						設計番号				