
## 岩手県警察学校早池峰寮改修(建築)工事


|       | 図                      | 面                | 目     | 録    |  |
|-------|------------------------|------------------|-------|------|--|
| 図面番号  | 図                      | 面                | 内     | 容    | 縮尺                                       |
| A – 1 | 建築改修工事特記仕村             | <b>養書</b> 1      |       |      | NO SCALE                                 |
| A – 2 | 建築改修工事特記仕村             | <b>養書 2</b>      |       |      | NO SCALE                                 |
| A — 3 | 建築改修工事特記仕村             | <b>養書</b> 3      |       |      | NO SCALE                                 |
| A – 4 | 付近見取図、配置図              |                  |       |      | A1:1/500、A3:1/1000                       |
| A – 5 | 【既存】1階・2階 <sup>3</sup> | 平面図              |       |      | A1:1/100, A3:1/200                       |
| A – 6 | 【改修】1階·2階 <sup>3</sup> | 平面図              |       |      | A1:1/100、A3:1/200                        |
| A - 7 | 【既存】1階教場撤去             | 医型 平面            | 面詳細図、 | 展開図  | A1:1/ 50, A3:1/100                       |
| A – 8 | 【改修】1階浴室・服             | 说衣室 <sup>立</sup> | 平面詳細図 | 、展開図 | A1:1/ 50, A3:1/100                       |
| A — 9 | 【改修】浴室・脱衣室             | 室廻り詳終            | 田図    |      | A1:1/ 30, A3:1/ 60                       |
| A -10 | 【改修】土間復旧、服             | 要壁新設區            | X.    |      | A1:1/ 30, A3:1/ 60                       |
| A -11 | 【既存】1階・2階位             | 更所 平面            | 面詳細図、 | 展開図  | A1:1/ 50, A3:1/100                       |
| A -12 | 【改修】1階・2階(             | 更所 平面            | 面詳細図、 | 展開図  | A1:1/ 50, A3:1/100                       |
| A -13 | 【既存】撤去建具表、             | 建具配置             | 置図    |      | A1:1/ 50, A3:1/100                       |
| A -14 | 【改修】建具表、建县             | 具配置図 :           | 1     | -    | A1:1/ 50, A3:1/100                       |
| A -15 | 【改修】建具表、建县             | 具配置図 2           | 2     |      | A1:1/ 50, A3:1/100                       |
| A -16 | 【改修】家具詳細図、             | 家具配置             | 置図    |      | A1:1/ 30, A3:1/ 60<br>A1:1/ 50, A3:1/100 |
| A -17 | 1階・2階ブライン              | ド改修図             |       |      | A1:1/50、A3:1/ 100<br>A1:1/100、A3:1/200   |


| 工事名 岩手県                      | 警察学校早池峰寮改修(建築)工事 特記仕様書   | (10) 提出書類         | 請負契約に定められている書類  | (5) (1) 改修工法   |  |   | 5. 1. 3]     |                   | ・倍強度ガラス   |  |
|------------------------------|--|-------------------|---|--|--|---|--------------|-------------------|---|--|
| I. 工事概要                      | THE PROPERTY OF THE PROPERTY O | (一2) [10] 提出書類    | ○ 丁惠丁與表 ○ 祖場代理人 主任技術者等属 ○ 下誘調象  | <sub>建</sub>   | 建具の種類 かぶせエ法 掛  | 撤去工法 適用箇所                               |              |                   | 材料板ガラスによる種類 厚さ(mm) 色 調  |  |
| 1. 工事場所 盛岡                   | 市青山一丁目24番 (用途地域 第一種住居地域 防火地域 準防火地域 )   | _                 | (契約後) ○ 火災保険加入契約書 (写) ○ 請負代金內訳書   | -   =  | ・アルミニウム製建具   | <ul><li>・ 建具表による</li></ul>              |              |                   | - フロート倍強度ガラス  |  |
| 2. 敷地面積 24,7                 | 28.57m²  |                   | (工事中) · 出来高検査願  |  | ・樹脂製建具 —   | ・・・・建具表による                              |              |                   | me an or re in an access at   |  |
| 3. 工事種別 改修                   |  | ₩                 | (完成後) ① 工事完成届 ① 工事完成引渡書(引渡図書目録添付)   | 具  | ・外部 ・  | ・・・・建具表による                              |              |                   | ガラス留め材及び溝の大きさ   |  |
| 4. 工事規模 寄宿                   | 舎(早池峰寮) 延べ面積 911.51㎡ 鉄骨造 2階建   |                   | 改修標仕、特記仕様書等に定められている書類   |  | - 銅製建具 - 内部  | ・建具表による                                 |              |                   | 建具の種類 ガラス留め材 ガラス溝の大きさ(mm) ・ シーリング材 ・・・・・・・・・・・・・・・・・・・・・・・・・・・・・・・・・・・・ |  |
|                              | <b>峰寮1階教場、1・2階便所、1階洗面所、2階情報教育室の改修</b>  | <sub>#</sub>      | (契約後) ○ 製造所等承諾願 ○ 工事総合施工計画書 · 現場技術員届 ○ 各種工事施工計画書 ○ 各種工事施工図 ○ 工事作業日報   | -  | 銅製軽量建具   | ・ ・ 建具表による                              |              |                   | ┃ アルミニウム製 ┃ ガスケット ┃※建具製造所の仕様による   |  |
| 5. 工事範囲 早泡                   | 暗景!陷款場、1・2 陌使所、1 陌沈国所、2 陌情教教育至の改修  |                   | (工事中) 全種工事施工計画書 ・ 会種工事施工図 ・ 工事作来口報 ・ 主要資材規格又は品質証明書 ・ 会種試験成績書又は報告書   | .   改  | ・ステンレス製建具・   | ・建具表による                                 |              |                   | ・グレイジングチャンネル形  ② 建築用ガスケット ※雑具製造所の仕様による                                  |  |
| -                            |  | 通                 | ① 主要資材搬入検査簿 ② 技能士合格証明書  | ·  | →木製建具 — 撤去   | 去、新設 ・建具表による                            |              |                   | ○ ダレイジングピード ※建具要追所の仕様による  |  |
| -                            | _  |                   | <ul><li>○ 完成図(修正設計図)</li><li>○ 責任施工保証書</li><li>○ 各種届出書等</li></ul>   | -<br>  | 新規に建具を設ける場合  |   |              |                   | 鋼製及び ・ シーリング材 ※建具製造所の仕様による  |  |
|                              |  | 事                 | (完成後) ・ 官公署許認可及び検査済書① 維持管理取扱書(設備機器説明含む)   | .   19   | 壁部分の開口の開け方 ※図示<br>新規建具周囲の補修工法及び範囲 ※図:                  | <b>∓</b>                                |              |                   | ステンレス製 ・ シーリング材 ※建具製造所の仕様による  |  |
| I. 改修工事仕様<br>1. 共通仕様         |  | (11) 施工図及び        | 施工図及び施工計画書の提出について   | 2.防火戸  |  |   | 5.1.4]       |                   |   |  |
|                              | 及び現場説明事項に記載されていない事項は、国土交通省大臣官房官庁営繕部監修「公共   | 施工計画書             | (a) 施工図及び施工計画書は、各工種において作成し提出する。   | エ  | ・指定する 適用箇所(・建具表による・                                    | )                                       |              | 18. ガラスブロック<br>省略 |   |  |
|                              | 仕様書(建築工事編)(令和4年版)」(以下「改修標仕」という。)による。   |                   | (b) 施工図の記載内容及び記載水準は、建設大臣官房官庁営繕部監修「建築・設備<br>工事施工図の描き方(平成元年)」に準ずるものとする。   |  | ・指定しない 自動閉鎖機構方式 ・ヒューズ装置連動 ・熱料                          | 感知器連動 ·煙感知器連動                           |              | (19). ガラス用        |   |  |
|                              | に規定されている項目以外は、国土交通省大臣官房官庁営繕部監修「公共建築工事標準仕<br>)(令和4年版)」(以下「標準仕様書」という。)による。   |                   | (C) 本工事に係る施工図及び施工計画書の著作者の権利は、当該建物における使用   | 3.見本の製作等   |  |   | 5. 1. 5]     | フィルム              |   |  |
| 2. 特 記 仕 様                   |  |                   | に限り発注者に委譲するものとする。   | 事  | 建具見本の製作 ・行う(建具符号:<br>・行わない                             | )                                       |              |                   | 程類 記号 その他の性能等 内貼り用 外貼り用   |  |
| (2)特記仕様は、                    | 引に〇印の付いたものを適用する。<br>◉印の付いたものを適用する。   |                   | (d)提出部数は、施工図の原図及びその陽画複写図(3部)とする。ただし、製作図等で原図として提出が出来ないものは、原図に代わるものとしてよい。   |  | 建具見本の程度 ・工事に使用するものと                                    | して、あらかじめ製作する                            |              |                   | ○日射調整フィルム G       ○S C-1       ・S C-2       不透明                         |  |
|                              | ない場合は、※印の付いたものを適用する。<br>D付いた場合は、共に適用する。  |                   |   |  | ・納まり等が分かる程度  | のもの                                     |              |                   | ・低放射フィルム ・LE  |  |
| (3)特記仕様書に                    | こ記載の [ ] 内表示番号は、改修標仕の当該項目、当該図又は当該表を示す。<br>:番号は、標仕の当該項目、当該図又は当該表を示す。  | (12) 完成図          | ・提出図書 ※ 監督員の指示による。 [1.8.2]<br>・CADデータ ※ 監督員の指示による。  |  | 特殊な建具の仮組 ・行う(建具符号:<br>・行わない                            | )                                       |              |                   | ・衝撃破壊対応ガラス<br>飛散防止フィルム ・G I −1 ・G I −2                                  |  |
| <ul><li>(4) G 印は、「</li></ul> | 国等による環境物品等の調達の推進等に関する法律」 (平成12年法律第100号)に基づく  |                   |   | 4.防犯建物部品   | ・適用する 適用箇所(・建具表による・・・・・・・・・・・・・・・・・・・・・・・・・・・・・・・・・・・・ | 1                                       | 5. 1. 7]     |                   | ・層間変位破壊対応ガラス  |  |
| 「環境物品等<br>満たす物品を             | の調達の推進に関する基本方針 (令和5年2月変更閣議決定)」に定める判断の基準を<br>・示す。   |                   |   |  | ・適用しない   | ,                                       |              |                   | ・暦间変位破壊対応ガラス<br>飛散防止フィルム ・GD-1  |  |
| 章 項 目                        | 特 記 事 項  | - (3). 工事<br>完成写真 | 下記のものを監督員に提出する。   | 5.アルミニウム象  | A41  |   |              |                   | ・ガラス貫通防止フィルム ・SF  |  |
| 1) 適用基準                      | 図面、本特記仕様書、標準仕様書及び改修標準仕様書に記載のない事項は次の基準による   |                   | 区分分類         規格         撮影箇所数         部数備考           )着工前         ※カラー         ※サービス版         監督員の指示         1部 | 建具   |  |   |              |                   |   |  |
|                              | ・建築物解体工事共通仕様書(令和4年版) 国土交通省大臣官房官庁営繕部  |                   | エ事施工状況   ※カラー   ※サービス版 による。   1 部   | ~ 9 . ステンレス®<br>建具 省略  | 섽  |   |              |                   | 品質 JIS A 5759による  |  |
| _                            | ○公共建築改修工事標準仕様書(令和4年版) 国土交通省大臣官房官庁営繕部本設計図書における「標準詳細図」他は、次の基準を指す。(令和4年版)   |                   | 完成時 ※カラー・キャビネ版(撮影計画を 1 部  |  | W # B # /- : -   |   | [5.7.2]      | 1.改修範囲            | [6.1.3]   |  |
|                              | 本設計図書における「標準辞細図」他は、次の基準を指す。 (市和4年版)  |                   | プポース 「「   | 10 木製建具  | ※ 建具表による<br>建具材の含水率 ※A種 ・B種                            |   | ф.           |                   | 既存間仕切壁の撤去に伴う当該壁の取り合う天井、壁及び床の改修範囲<br>※ 壁厚程度とし、既存仕上げに準じた仕上げを行う 図示         |  |
| 般 (2) 工事実績情報                 | 適用する   | 14) 設備工事との取合い     | 施工範囲 ・ 図示した貫通孔、開口部の型枠及びそれらの補強   |  | フラッシュ戸、戸ぶすまの材料のホルムアル・                                  | デヒド放散量                                  | l ri         |                   | 天井内の既存壁の撤去に伴う当該壁の取り合う天井の改修範囲  |  |
| の 登録 (エ事カルテ)                 | [1.1.4]  |                   | 図示した員週れ、開口部の室枠及びそれらの柵強     図示した壁、天井の仕上材、下地材の切り込み及び下地材の補強  |  | F ☆ ☆ ☆ ☆     改修標準仕様書 5.7.2 (2) (イ) (                  |   | <b>基</b>     |                   | ※ 壁面より両側 600mm 程度とし、既存仕上げに準じた仕上げを行う ・ 図示                                |  |
| 共 (3) 発生材の                   | 引渡しを要するもの [1.3.12  | ]                 | ・駆動装置が電動による建具類の2次配線及び操作スイッチ   |  | ミディアムデンシティファイバーボード(MI                                  | DF)の表裏面                                 | 衣            |                   | 天井の撤去に伴う取り合い部の壁面の改修<br>※ 既存のまま ・ 図示                                     |  |
| 処理等                          | ※ なし   |                   | ・ 自 動 閉鎖 装 置 取 付 け の 箇 所 の 切 り 込 み 及 び 補 強  |  | 表裏面の状態による区分(・DV ・DO<br>接着剤による区分(・U ・M ・P)              | • DC)                                   | 24           | 2. 既存床の撤去、        | ビニル床シート等の除去 ※ 仕上げ材のみ(接着剤とも) [6.2.2]                                     |  |
| 通                            |  |                   | 施工図   |  | 曲げ強さによる区分 (・30 ・25 ・15)                                |   | l cx         | 下地補修              | ・ 下地モルタルとも(・図示の範囲 ・撤去範囲全て)  |  |
| 1~1                          | 特別管理産業廃棄物  |                   | 施工図<br>設備機器の位置、取合い等が検討できる施工図を提出して、監督員の承諾を受ける。   |  | 難燃性による区分 (・難燃2 ・難燃3)                                   | )                                       | A4-          |                   | 合成樹脂塗床材の除去工法 ・ 機械的除去工法 ・ 目荒し工法  |  |
| 事                            | * なし   | 15 施工調査           | 施工数量調査 [1.5.2]  |  | かまち戸の樹種 ・かまち材 ( ) ・鏡板 ( )                              |   | 修            | 3.既存壁の撤去、         | 間仕切壁撤去に伴う他の構造体の補修 [6.3.2]   |  |
| 7                            | · あり (   |                   | 調査範囲 ・図示 ① 改修範囲   |  | ・  |   | _            | 及び下地補修            |   |  |
| 頂                            | ※ 上記以外の発生材は、可能な限り中間処理施設等において再利用・減量化等を図る  |                   | 調査方法 ・ 図示 ① 目視<br>脛存部分の破壊を行った場合の補修方法 [1.5.3]  |  | 上張り(押入等の裏紙以外)・鳥の                                       | )子 ・新鳥の子又はビニール制                         | 程度           |                   | ※ 改修標準仕様書4.3.10によるモルタル塗り<br>(塗り厚 25mm を超える場合の補強 ※図示)                    |  |
|                              | ものとし、処理方法等は監督員と協議する。   |                   | 既存部分の破壊を行った場合の補修方法 [1.5.3]<br>・ 図示 ○ 復旧   |  | 枠及びくつずりの材料 ※建具表による・                                    |   |              |                   | 50.5.03   |  |
|                              | 現場において再利用を図るもの (   |                   | 調査報告書の提出部数 ① 3 部  |  | フラッシュ戸のいんろう付き召し合せ ・探                                   |   | 事            | 4.木 材             | 材料のホルムアルデヒド放散量<br>※ F ☆ ☆ ☆ ☆   |  |
|                              | ※ 現場における分別-保存材は、分別する。  |                   | •   |  | ふすま、戸ぶすまの緑の仕上げ ※建具表に                                   |   |              |                   | ・ホルムアルデヒド放散量表示がない場合は改修標準仕様書6.5.2(1)(ウ)                                  |  |
|                              | → 本工事で発生する建設廃棄物のうち、岩手県内の最終処分場(中間処理施設経由を  |                   |   | 11) 建具用金物  | 金物の種類及び見え掛り部の材質等                                       | [5.                                     | 3. 2~4]      |                   | (b) による<br>間伐材等の適用 ・適用する  |  |
|                              | 含む)に搬入される産業廃棄物については、岩手県産業廃棄物税が課税されるので  | 1 監督員事務所          | [2.4.1]・ 設ける  |  | ※ 改修標仕 表5.8.1及び表5.8.                                   |   |              | 5.製 材 G           | 「製材の日本農林規格」による製材 [6.5.2]  |  |
| 72.84.47.87                  | 適正に処理すること。   |                   | ロッツ   |  | 握り玉、レバーハンドル、押板類、クレセン<br>・建具表による                        | ト等の取付け位置                                |              |                   | - 下地用製材   |  |
| 4 現場技術員等                     | 現場には下記の現場技術員等を置く。 [1.3.2] ② 監理技術者又は主任技術者:建設業法第26条による有資格者を専任又は常駐させる   |                   | ① 設けない  |  | マスターキーの製作 ・製作する ①製作                                    | しない                                     |              |                   | 施工箇所 寸法 (mm) 等級 含水率 保存処理 備考   |  |
|                              | こと。  | 仮                 |   |  | ・既存のマスターキ・   |   |              |                   | ・図示 ※2級 ※A種 ・適用する   |  |
|                              | ・現場技術員 :適正な技術員を専任又は常駐させること。  | 2. 監督員事務所         | [2. 4. 1]   |  | 鍵箱 ・有り ・無し   |   |              |                   | · B種 ·適用しない   |  |
| 5. 電気保安 技術者                  | - 適用する [1.3.3]   | 設 の備品等            | 備品の種類 数量 備品の種類 数量 備品の種類 数量  | 12. 自動ドア開閉   |  |   |              |                   | ・図示 ※2轍 ※ A種 ・適用する ・適用しない   |  |
|                              |  | _                 | 机・椅子 組 雨合羽 着 コピー機 台   | 装置 ~ 16. オーバー  |  |   |              |                   | B種 ・適用しない   |  |
| 6 技 能 ±                      | [1.6.2]  | +                 | 書棚 台 懐中電灯 個 最高最低温度計 個   | ヘッドドア  |  |   |              |                   | ・ 造作 用 製 材  |  |
| 6 12 HE I                    | 技術検定の職種 作業の種別  | <del> </del>      | ゴム長靴 足 衣類ロッカー 人用 冷暖房機 台   |  |  |   |              |                   | 施工箇所 寸法 (mm) 等級 含水率 保存処理 備考   |  |
|                              | 仮設工事 (・と び) ・全て  | #                 | 工事用ヘルメット 個 湯沸器 台 消火器 個  | 17ガラス  | ・特記仕様書に無き種類・品質・厚さ等は図示                                  | [3.7.2][5.14.2~4][図<br>た (建旦表) による      | 5. 14. 1]    |                   | ※ ト小笠 ※ 人種 、海田する  |  |
|                              | 鉄筋工事     ( ○ 鉄筋施工)       コンクリート工事     ( ・左官 ・型枠施工)   |                   | 黒板又は パソコン (メール付) 台 掃除具 個  |  | ・フロート板ガラス ※品種、厚さは建具表                                   |   |              |                   | 見え掛り面 図示 8種 適用しない   |  |
|                              | サード ( と び) ・全て   |                   | ホワイトボード   電話 (・ FAX付)   台   |  | ・型板ガラス ※品種、厚さは建具表による                                   | 5                                       |              |                   | 見え掛り面以外 図示 ※小節以上 ※A種 適用する 適用する 適用する                                     |  |
|                              | ブロック・ALCパネル工事・PCカーテンウォール工事<br>・全て  | ③ 工事用水            | 構内既存の施設<br>・利用できる(・有信 ・無信) ① 利用できない   |  | ・網入板ガラス及び線入板ガラス<br>品種、厚さ及び網又は線の形状 ※建具表                 | 表による                                    |              |                   | 見え掛り面以外 B種 適用しない - B種   |  |
|                              | ( プロック建築 - ALCパネル施工 - カーテンウォール施工)   防水工事 ( ○ 防水施工) - 全て  | (4) 工事用電力         | 構内既存の施設   |  | ・ 合わせガラス   |   |              |                   |   |  |
|                              | 石 工 事 ( . 石材施工) ・全て  |                   | ・利用できる( ・有償 ・無償) ・ 利用できない   |  | 品種 構成種類  | 球面衝撃はく離特性、 ショットバック                      | <b>丁擎特性</b>  |                   | ・広葉樹製材  |  |
|                              | タイル工事 ( ② タイル張り) ・全て   | 5.騒音・粉じん<br>等の対策  | ・防音パネル [2.1.3]<br>・防音シート  |  | ※建具表による  | · I 類 · Ⅱ - I 類 · Ⅱ - 2 類 ·             | Ⅲ 類          |                   | 施工箇所 寸法 (mm) 等級 含水率 保存処理 備考   |  |
|                              | 木 工 事 (・建築大工) 全て   |                   | 防音パネル等を取り付ける足場等の設置範囲 ※図示 [2.2.1][表2.2.1]  | 1  | -  | 1                                       |              |                   | · 図示 ※ 1等 ・ A種 ・ B種 ・ 適用する ※ 10g に) エ ・ 適用しない                           |  |
|                              | 金属工事 ( ○ 内装仕上げ施工(銅製下地)) ・ 全て   | 6.足場等             | 内部足場 設置する(※脚立、足場板等 )<br>  設置しない   |  | ・ 強 化 ガ ラ ス  |   |              |                   |   |  |
|                              | 左官工事 (① 左 官) 全て  |                   | 外部足場 ・設置する (・枠組足場 ・単管足場 ・ くさび緊結式足場 )<br>・設置しない  |  | 材料板ガラスによる種類 種類   | 破片の状態及び<br>ショットバック種                     | 黎特性          |                   | - 図示 ※ 1等 - A種 · B種 · 適用する<br>※10%以下 · 適用しない                            |  |
|                              | 建具工事 ( サッシ施工 ガラス施工) 全て<br>  塗装工事 ( 塗 装 樹脂接着材注入施工) 全て   |                   | 防護シートによる養生 ・行う(・工事に必要な範囲 ・ )<br>材料、撤去材等の運搬方法  |  |  |   | → 10 (II     |                   |   |  |
|                              | 内装工事 (・) 内装仕上げ施工 (床、天井仕上げ等)・表装)・全て   |                   | 種別 A種 B種 C種 D種 E種   |  | ・フロートガラス ・ フロート強化<br>・ 熱線吸収強化                          | 0 / / / /                               |              |                   | - 「製材の日本農林規格」以外の製材  |  |
|                              | 植栽工事 ( 造 園) 全て   |                   | C種:利用可能なエレベーター ( ) D種:利用可能な階段 ( )   |  |  |   |              |                   | 市法  |  |
|                              |  |                   | ・「手すり先行工法に関するガイドライン」に基づく足場の設置に当たっては、同ガイドライン。  |  | ・型板ガラス 型板強化ガラ  | · ·                                     |              |                   | ( ) , x = + z , ,   |  |
| 7. 施工条件                      | 施工順序に制約がある場合 [1.3.5]   |                   | ンの別紙1「手すり先行工法による足場の組立て等に関する基準」における2の(2)手すり据置<br>方式又は(3)手すり先行専用足場方式により行う。  |  | ・熱線吸収板ガラス  |   |              |                   | 図示 造作材の場合 (※A種 B種) 適用しない  |  |
|                              | その他の施工条件 [1.3.5]   |                   | 養生の方法等 [2.3.1]  |  | 品種 性能  | 色調                                      |              |                   | ・図示 造作材の場合 ・適用する ・A種・B種   |  |
|                              |  | 養生                | ・ 既存家具、既存設備等  |  | - 熱線吸収フロート板ガラス - 1種 - 2種                               | ・ ブルー ・ グレー                             |              |                   | (※A種・8種)・適用しない ・  |  |
| 8) 建築材料等                     | (a)原則として、全ての材料について監督員の承諾を受ける。  |                   | 既存プラインド、カーテン等 養生の方法(・ビニルシート等 )<br>保管場所 (・図示 )   |  | ・ 熟線吸収網入磨き板ガラス ・ 2種                                    | 1                                       |              |                   |   |  |
| □ E ※ 物料等                    | (a)原則として、全ての材料について監督員の水路を受ける。<br>(b)環境への配慮 [1.4.1]   |                   | ・備品、机、ロッカー等の移動 (・図示 ・ )   |  |  | 組合せ、複層ガラスの厚さは建具乳                        |              |                   |   |  |
|                              | ※ 改修標仕 1.4.1 による   |                   | 既存部分に汚染又は損傷を与えるおそれのある場合は養生を行う。また、万一損傷等を与え<br>た場合は、受注者の責任において速やかに修復等の処置を行う。                                      |  | - T1 - T2 - T5   | 日射取得性・遊へい性による区分 乾燥気体                    | ル俚親          |                   |   |  |
|                              |  |                   | た場合は、文法者の責任において迷やがに移復等の処置を行う。<br>仮設間仕切り及び仮設扉の設置箇所 図示 [2.3.2]  |  | <ul><li>●断熱複層ガラス T2 T4 T6</li></ul>                    | · 7 ル:                                  | <u>ν</u>     |                   |   |  |
|                              | [1.4.2]<br>改修標仕に記載されていない特別な材料の工法は、材料製造所の指定する工法とする。   |                   | 仮設間仕切りの種別と材質等 [表2.3.1]  |  | ・日射熱遮へい ・T1 ・T3 ・T5<br>複層ガラス ・T2 ・T4 ・T6               | ・G ・ S ・空気<br>・アル                       | .,           |                   |   |  |
| 工法                           |  |                   | 種別 下地 仕上材 (厚さ mm) 塗装 充填   |  | TR/III // / / / / / / / / / / / / / / / /              | ・アル:                                    |              |                   |   |  |
|                              |  |                   | <td color="1" color<="" rowspan="2" td=""><td></td><td>・熱線反射板ガラス</td><td></td><td></td><td></td><td></td></td>  | <td></td> <td>・熱線反射板ガラス</td> <td></td> <td></td> <td></td> <td></td> |  | ・熱線反射板ガラス                               |              |                   |   |  |
|                              |  |                   | ※ C種 単管   防炎シート   |  |  | 品種 日射遮へい性                               | 耐久性による区分 色 訓 |                   |   |  |
|                              |  |                   | 仮設間仕切に設ける仮設扉の材質等  |  | ・熱線反射ガラス 1種  | A種 ・ブルー                                 |              |                   |   |  |
|                              |  |                   | 付質 仕上げ 塗装 備考<br>  |  | 2.50   | ・グレー                                    |              |                   |   |  |
|                              |  |                   | ※ 小数 ※ ※ ※ ※ ※ ※ ※ ※ ※ ※ ※ ※ ※ ※ ※ ※ ※ ※  |  | ・高性能熱線反射ガラス ・ 3種                                       | - * * * * * * * * * * * * * * * * * * * |              |                   |   |  |
|                              |  |                   |   | ]  | 反射被膜面 · 内面 · 外面  | -1E                                     | <del></del>  |                   |   |  |
|                              |  |                   |   |  | 映像調整 ・行う ・行わない   |   |              |                   |   |  |
|                              |  | 3 防水改修工事          | ~ 4 外壁改修工事 省略   |  |  |   |              |                   |   |  |
| 特記 ・                         | •  | •                 |   | 9  | 設計年月日 担当   | 検図 照査                                   | 工事名和         | · ue              | メート ロット は たっこと は、 / さかな 〉 一 末   |  |
|                              |  |                   |   |  |  |   |              | 一 岩手県警察学<br>      | 学校早池峰寮改修(建築)工事  |  |
|                              |  |                   |   |  |  |   | 図面名和         | 建築改修工事特           | 縮尺 A — 1  |  |
|                              |  |                   |   |  |  |   |              | 姓采以1%上事符          | 記仕様書 1 A1: 1/600<br>A2: 1/1200  |  |
|                              |  |                   |   |  |  |   |              |                   |   |  |

| 6 . 造作用集成         G . 造作用集成         G . 造作 | 通行用素成材 | E | ・・・・・・・・・・・・・・・・・・・・・・・・・・・・・・・・・・・ | · · · · · · · · · · · · · · · · · · · | *********************************** | (6.8.2] [6.8.2] [6.8.2] (6.8.2] (6.8.2] (6.8.2] (6.8.2] (6.8.2] (6.8.2] | <b>凌</b> | ・ ロックウール吸音ボード1号 ・ グラスウール吸音ボード 32 K ・ せっこうボード ・ 本燃糖層せっこうボード ・ 強化せっこうボード ・ 強化せっこうボード ・ せっこうスポード ・ 化粧せっこうボード ・ 化粧せっこうボード (トラバーチン模様) ・ 特殊加工化粧合を板 G ・ 特殊加工化粧石・デー・ (木目) ・ 大変素化・ (木目) ・ 大変素が、 (本目) ・ 大変素が、 (本質) ・ ハードボード (ステン・ (大型) ・ ハードボード (ステン・ (大型) ・ ハードボード (ステン・ (大型) ・ ハードボード (ステン・ (大型) ・ ハードが、 (ステン・ (大型) ・ カッカでは、 (ステン・ ( | ・・・・・・・・・・・・・・・・・・・・・・・・・・・・・・・・・ |
|--|--------|---|-------------------------------------|---------------------------------------|-------------------------------------|---|----------|---|-----------------------------------|
| 特記 -                                       |        |   |                                     | 設計                                    | 年月日 担当 検図 照査                        | 工事名利図面名利  | 岩手県警察字   | 中校早池峰寮改修(建築)工事  | 図面番号 超尺 A ——                      |

|                     |  |                       |   | 1  |                                |   |                      |                                 |                         |               |           |  |                  |                  |
|---------------------|--|-----------------------|---|--|--------------------------------|---|----------------------|---------------------------------|-------------------------|---------------|-----------|--|------------------|------------------|
| (6-5) (20) モルタル塗り   | 材料 ①現場調合材料 (セメントは改修共通仕様書6.15.3による)<br>・既調合材料 (                                   | 3. 錆止め塗料塗り            | 錆止め塗料塗りの種別  | [7. 4. 2~3]  | -1                             | 測定方法<br>・自動測定器による測定                               |                      |                                 |                         | 以             | 下は、公共建築工業 | 事標準仕様書(建築工事編)  | 令和4年版より、抜粋       |                  |
| 内                   | 既製目地材 ・ 設ける 施工箇所 ( ) 形状 (※ 図示 ・ )  | 塗                     |   | 塗料種別     工程       KA種     ※C種・                         | 環                              | 測定名称  |                      | 測定方法<br>対濃度計 (デジタル              | 粉じん計) パーティ              |               | 1 ~ 11 省略 | 材料等 (※幅・高さは図え  | :による)            | (20. 2. 14       |
|                     | <ul><li>・設けない</li><li>・ 設ける(工法:※押し目地 ・ ) ・ 設けない</li></ul>                        |                       | 新規見え掛り ※  | 《A種 ※A種 ·<br>《A種 ※B種 ·                                 | 境                              | - 測定5   | カウンタ<br>イバーモ<br>を用いた | ー、繊維状粒子自動測<br>:ニター) 等の粉じん<br>測定 | 定器(リアルタイム:<br>を迅速に測定できる |               | 12 ブラインド  | 形式種類   | スラット等の材質         | スラット<br>幅 (mm)   |
| 装                   | 壁モルタル塗りの厚さが25mmを超える場合の下地処理 ・ ( )   | 装                     | DP 塗替え 下地調整RA種 ※                                    |  | 55                             | ・JIS K 3850-1に基づいた                                | 定                    |                                 | paint as an account     | =             |           |  | ラット ※アルミニウム合金製 G |                  |
| 改                   | ○ 防水剤の品質・性能<br>項目 品質・性能  | 改                     | 下地調整RB種 ※   | (2, 3回日 ) 程  | 慮                              | がたむが (mm)   | ンフィルタ直径              | 試料の吸引流量<br>(I/min)              | 試料の吸引時間<br>(min)<br>30  | " <u></u>   ッ |           |  | ドボックス ※銅製・       | 50               |
|                     | 防水剤の種別 建築用のモルタルに用いるセメント防水剤   |                       | が規見え掛り ※  | (1回目 C種  | 改                              | - 測定  | 25<br>47             | 10                              | 120                     | 及             |           | ・ 縦型 ※ 2本操作コード式  | ・アルミスラット         | ・ 開閉方式<br>・片開き   |
| 修                   | 混合割合 セメント重量の5%以下 (凝結)  | 修                     |   | ※2.3回目 D種 ※A種・<br>※B種・A種 ※C種・                          | 修                              | · 測定<br>· 測定                                      | 47                   | 10                              | 240                     | ぴー            |           | <ul><li>1本操作コード式</li></ul>   | ・クロススラット         | ・両開き             |
|                     | 凝結時間 始発:1時間以上 終結:10時間以内 (安定性)  | ı                     | 新規見え掛り ※  | 《8種 · A種 ※A種 ·<br>《8種 · A種 ※8種 ·                       | ı                              |   | 1                    |                                 |                         | 0             |           | アルミスラット:焼付塗装仕上   | クロススラット:消防法による   | 防炎性能の表示がある特殊樹脂加工 |
|                     | 収縮性、膨張性のひび割れ及びそりについて観察する。<br>曲げ及び圧縮強度比 70%以上                                     |                       | 亜鉛めっき銅面 SOP 塗替え ※                                   | 《A種 · B種 ※C種 ·   | 事                              | 石綿含有建材の処理<br>・ 石綿含有吹付け材の除                         | 去                    |                                 |                         | 他             |           |  |                  |                  |
| 事                   | 吸水比 95%以下  | 事                     |   | 《B種 ・ ※B種 ・<br>《A種 ・B種 ※A種 ・                           |                                | 除去対象範囲 · 図<br>除去工法 ※ 9.1.3(                       | ₹                    |                                 |                         | 事             |           |  |                  |                  |
| (0) 4. ( ), 35. ( ) | 透水比 80%以下 [6.16.2~4]   |                       |   | 《B種 改修標準仕様書<br>表7.4.6による                               |                                | 除去した石綿含有吹付け                                       | 材等の飛散防止              | 心置                              |                         |               |           |  |                  |                  |
| (21) タイル張り          | 伸縮調整目地の位置<br>床タイル(※ 縦、横とも4m以内ごと ・ 図示 ・ )   |                       | 新規見え隠れ ※  | 《B種  |                                | ※ 湿潤化 ・ 固<br>除去した石綿含有吹付!                          |                      |                                 |                         |               |           |  |                  |                  |
|                     | 床タイル以外(・ 図示 ・<br>伸縮目地のシーリング材、目地寸法は改修特記仕様書第3章による                                  |                       | 新規見え掛り ※  | 《C種 ※B種 ·  |                                | ・ 埋立処分(管理<br>・中間処理(溶融)                            | ! 最終処分場)             | 理施設)                            |                         |               |           |  |                  |                  |
|                     | ・セメントモルタルによるタイル張り タイルの形状、寸法等   |                       | 新規鋼製建具等 ※   | 《C種 ※A種 ·  |                                | <ul><li>石綿含有保温材の除去</li></ul>                      |                      |                                 |                         |               |           |  |                  |                  |
|                     | 形状 再生材 吸水率に うわ 役物 色 耐凍 書性 耐 はる区分 (ですり) 電子 書性 耐 滑 (参考型番) (参考型番)                   |                       |   |  |                                | 除去対象範囲 · 図<br>除去方法 · 破砕して                         |                      | L                               |                         |               |           |  |                  |                  |
|                     | 施工箇所 寸法 の適用 I I II I                               |                       |   |  |                                | 除去した石綿含有保温<br>※湿潤化 ・固形化                           |                      |                                 |                         |               |           |  |                  |                  |
|                     |  | (4) 塗装                |   | [7.5.2~7.13.2]<br>工程                                   |                                | 除去した石綿含有保温<br>・ 埋立処分 (管理)                         | ! 最終処分場)             |                                 |                         |               |           |  |                  |                  |
|                     |  |                       |   | 塗 替 え 新 規 ※ A種・  |                                | <ul><li>中間処理(溶融)</li><li>石綿含有成形板等の除</li></ul>     |                      |                                 |                         |               |           |  |                  |                  |
|                     | 標準的な曲がりの役物は一体成形とする<br>試験張り ・ 行う ・ 行わない   |                       | 塗り(SOP) 木部屋内  | ※B種 · ※B種 ·  |                                | 除去対象範囲 · 図  | 示 ⊙1階教場<br>クロス下      | の壁石膏ボード及<br>パテに含まれてま            | 3 り、分別が難しし              | ا ا د         |           |  |                  |                  |
|                     | ぬ  |                       | 鉄銅面<br>亜鉛めっき銅面 (鋼製建具)                               |  |                                | <b>作业</b> 超至3000000000000000000000000000000000000 | ため、石<br>処分する         | 「膏ボードとビニル                       | レクロスを一緒に                |               |           |  |                  |                  |
|                     | 成調合モルテル ・週川する(品質等: )<br>コンクリート素地面の処理<br>・MCR工法 ・目荒し工法                            |                       | 亜鉛めっき銅面(鋼製建具以                                       | 以外)※B種 ※B種 :   |                                | 作業場周辺の養生<br>・行う(①養生シー<br>・行わない                    | ١ .                  |                                 |                         |               |           |  |                  |                  |
|                     | 壁タイルの種類・大きさに応じた工法<br>内装タイル(小口平、二丁掛、100角) (・)密着張り                                 |                       | ・クリヤラッカー塗り(CL)<br>・アクリル樹脂系非水分散型塗料塗り(NAD)            | ※B種 · A種 ※B種 · A種<br>※B種 · A種 ※B種 · A種                 |                                | ・ 行わない 除去した石綿含有成形板・ 石綿含有せっこうボ                     |                      |                                 |                         |               |           |  |                  |                  |
|                     | ・ 改良圧着張り<br>ユニットタイル(内装タイル以外) <u>・</u> マスク張り                                      |                       | ・耐候性塗料塗り 鉄鋼面 上塗り等級 ( )級                             | 改修標仕 表7.8.1による 改修標仕 表7.8.1による                          |                                | ※ 埋立処分(管理   | ! 最終処分場)             | + + 1 11 11 11 11               |                         |               |           |  |                  |                  |
|                     | ・ 接着剤によるタイル張り<br>・ 接着剤によるタイル張り<br>タイルの形状、寸法等                                     |                       | (DP) 亜鉛めっき面 上塗り等級( ) コンクリート面及び押出成形セメント板面            | ) 級 改修標仕 表7.8.1による 改修標仕 表7.8.1による<br>・ A - 1種 ・ B - 1種 |                                | ・石綿含有せっこうボ・埋立処分(管理                                | ! 最終処分場)             |                                 |                         |               |           |  |                  |                  |
|                     | 形状 再生材 吸水率に うわ 役物 色 耐凍 実性  |                       | ・つや有合成樹脂 コンクリート面等                                   | B - 1程   |                                | ・ 中間処理 (溶融)<br>・石綿含有仕上げ塗材の                        |                      | 理 施 設)                          |                         |               |           |  |                  |                  |
|                     | 施工箇所 寸法 の適用 1 I I I I I I I I I I I I I I I I I I                                |                       | エマルション 屋内の木部<br>ペイント塗り 屋内の鉄鋼面                       | ※B種 ※A種 · · · · · · · · · · · · · · · · · · ·          |                                | 除去対象範囲 · 図  | ₹                    |                                 |                         |               |           |  |                  |                  |
|                     | 世  |                       | (EP-G) 屋内の亜鉛めっき銅面                                   | ※ A 種 · · · · · · · · · · · · · · · · · ·              |                                | 石綿含有仕上げ塗材の間・電気グラインダー                              |                      | • )                             |                         |               |           |  |                  |                  |
|                     |  |                       | │<br>・・・・・・・・・・・・・・・・・・・・・・・・・・・・・・・・・・・・           | ※B種 · ○A種 · B種   |                                | · 高圧洗浄工法  | *** / *** ** **      | NA YES                          |                         |               |           |  |                  |                  |
|                     | 標準的な曲がりの役物は一体成形とする   |                       | ・ウレタン樹脂ワニス塗り(UC)<br>・オイルステイン塗り(OS)                  | ※B種 ・A種 ※B種 ・A種  |                                | 除去した石綿含有仕上げ<br>・ 埋立処分(管理3                         |                      | 処 埋                             |                         |               |           |  |                  |                  |
|                     | 試験張り ・ 行う ・ 行わない<br>見本焼き ・ 行う ・ 行わない   |                       |   |  |                                | ・ 石綿含有建材除去後の<br>※ 図示による                           |                      |                                 |                         |               |           |  |                  |                  |
|                     | 内装壁タイル接着剤張りに使用する有機質接着剤のホルムアルデヒド放散量<br>※ 規制対象外                                    |                       | つや有合成樹脂エマルションペイント塗り(EP-G                            |  |                                | W 182 W 16 95 W                                   |                      |                                 |                         |               |           |  |                  |                  |
| 22. セルフレベリング 材塗り    | 種類 ・ せっこう系 ・ セメント系 [6.17.2~3]  |                       | プラスター面、せっこうボード、その他のボード                              | 面)の塗替えの場合のしみ止め   | ・設計時の                          | ● 6検体採取及び分析を行った                                   |                      |                                 |                         |               |           |  |                  |                  |
|                     | 品質 ※改修標準仕様書表6.17.2による・   |                       | ※改修標準仕様書7.9.2(2)により、工程1の<br>合成樹脂エマルションペイント塗り(EP)の塗替 |  | アスベスト調査                        | 部位・室名 材<br>外部地覆 地覆モルタル                            | 科名<br>昆和剤 :          | 分析結果                            |                         |               |           |  |                  |                  |
| ⑦ ① 材 料             | [7.1.3]  |                       | ※ 改修標準仕様書 7.9.2(2)による・                              |  |                                | 1 階数場 タイルカーペ<br>1 階数場 ソフト巾木接                      | ット接着剤 台              | 有なし                             |                         |               |           |  |                  |                  |
|                     | 屋内で使用する塗料のホルムアルデヒド放散量<br>※ 規制対象外   |                       | ・ 高日射反射塗料塗り G                                       |  |                                | 1階教場 石膏ボードク                                       | ロス下地パテ 倉             | ↑有あり(クリソタイル                     | ·)                      |               |           |  |                  |                  |
| 塗                   | 防火材料 ※ 屋内の壁、天井仕上げは防火材料とする。   |                       | 下地調整(改修標準仕様書表7.2.2) · RA                            |  |                                | 2階便所         床ビニルタイ           2階便所         壁タイル接着 |                      | i有なし<br>i有なし                    |                         |               |           |  |                  |                  |
| 装 ② 下地調整            | ・ 次の箇所を除き防火材料とする (箇所)<br>[7.2.1~7][7.3.1~7]                                      |                       | 工程     塗料その       規格番号     規格名称                     | 種類 等級 (kg/m²)  |                                | 外部地覆 外壁下端シー                                       | リング                  | 種判定により分析対象<br>(変成シリコーン系)        | 外                       |               |           |  |                  |                  |
| ・素地ごしらえ             | 塗替えRB種の場合の既存塗膜の除去範囲<br>※ 塗替え面積の (%) 図示   |                       | 屋根用高日射<br>塗料塗り JISK 5675 反射率塗料                      | 2種・2級 塗料製造所の   | 0                              |   | •                    |                                 |                         |               |           |  |                  |                  |
| CX                  | ────────────────────────────────────   |                       |   | - 3級 仕様による   | <ul><li>着手時に調査が必要な箇所</li></ul> | ● 5 検体分析が必要。<br>部 位                               |                      | 材料名                             |                         |               |           |  |                  |                  |
| 修                   | 下地面の種類 塗替えの下地調整 新規塗装の素地ごしらえ ひび割れ<br>部の補修   |                       |   | [9.1.1~9.1.6]  |                                | 小便器(既存TOTO製)<br>和式大便器(既存TOTO製)                    |                      |                                 |                         |               |           |  |                  |                  |
|                     | 木部   不透明塗料塗り ※RB種  | 9-1 ① 石綿含有建材<br>の除去工事 | 石綿粉じん濃度測定   | [9.1.1~9.1.6]  |                                | 洋式大便器 (既存TOTO製)                                   |                      | ール、Pシールガスケヤ<br>成16年・2004年まで使月   |                         |               |           |  |                  |                  |
| =                   | 鉄銅面 ※RB種・※C種(DPの場合※B種) -   | 環                     | ・適用する ・適用しない  |  |                                | 掃除流し(既存TOTO製)<br>洗面器(既存TOTO製)                     |                      |                                 |                         |               |           |  |                  |                  |
| 事                   | 亜鉛めっき銅面     ※RB種     B種     -       亜鉛めっき銅面(銅製建具)     ※RB種     B種     -          | 境                     | 測定時期、場所及び測定点<br>適用 測定名称 測定時期 測定:                    | 測定点  |                                | <ul><li>上記のほか、調査により必要</li></ul>                   | な箇所を監督職員とも           | 品議すること。                         |                         |               |           |  |                  |                  |
|                     | モルタル面、プラスター面 ※RB種・ ※B種・A種 ・ 行う<br>・行わない  | 配                     | ・ 測定1 加理作業室内  | (各施工箇所ごと)  | 2.外断熱改修工事                      |   |                      |                                 |                         |               |           |  |                  |                  |
|                     | コンクリート面(DP以外)、※RB種・・・※B種・A種・・・行う   | 慮                     | · 測定2     処理作業前       · 測定3     処理作業室内              | 部の付近 計 点   | ~ 5 . 透水性<br>アスファルト            |   |                      |                                 |                         |               |           |  |                  |                  |
|                     | 期出成形セメント板面 ・RA種 ・RB種 ※B麺 ・行う   | 改                     | ・ 測定4 セキュリティン                                       | ゾーン入口 ・計 点   | 舗装改修工事<br>工事 省略                |   |                      |                                 |                         |               |           |  |                  |                  |
|                     | ・R C種 ・行わない  | 修                     | 加足 <sup>3</sup> 処理作業中 (処理作業室以                       | 装置の排出口 出口吹出し風速1m/sec以下の位置<br>以外の場合) ・計 点               |                                |   |                      |                                 |                         |               |           |  |                  |                  |
|                     | コンクリート面 (DP)     ・R B種 ・R C種 ・A種 ・B種 ・行わない       せっこうボード面、     #4 超過理工法 ** A種 ** | エ                     | 测定6 処理作業室外<br>施工区画周辺                                |  |                                |   |                      |                                 |                         |               |           |  |                  |                  |
|                     | その他ボード面       ※RB種       機能日地域上は、※R種         その他の工法       ※B種                    | 事                     | . 測定7 処理作業後<br>(シート養生中) 処理作業室内                      |  |                                |   |                      |                                 |                         |               |           |  |                  |                  |
|                     |  |                       | - 測定8 処理作業後シート 処理作業室内<br>・ 測定9 撤去後1週間以降 調査対象室外音     |  |                                |   |                      |                                 |                         |               |           |  |                  |                  |
|                     |  |                       |   |  |                                |   |                      |                                 |                         |               |           |  |                  |                  |
|                     |  |                       |   |  |                                |   |                      |                                 |                         |               |           |  |                  |                  |
| 特記 ・                |  |                       |   |  | 9                              | 】<br>段計年月日  | 担当                   | 検図                              | 照査                      | 工事名称          | ш ::: ::: | *** = \(\lambda \cdot \c |                  | 図面番号             |
| ·                   |  |                       |   |  |                                | •   |                      | 1                               | 1                       |               | 岩手県警察等    | 学校早池峰寮改修(建築)<br>————————————————————————————————————   | -                |                  |
| •                   |  |                       | _   |  |                                |   |                      |                                 |                         | 図面名称          | 建築改修工事特   | 記仕様書3  | 縮尺               | A — 3            |
|                     |  |                       | 1   |  |                                |   |                      |                                 |                         |               |           |  |                  |                  |

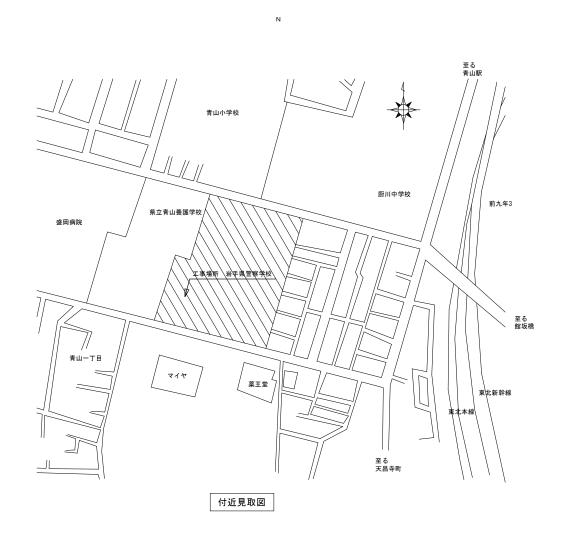

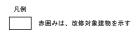


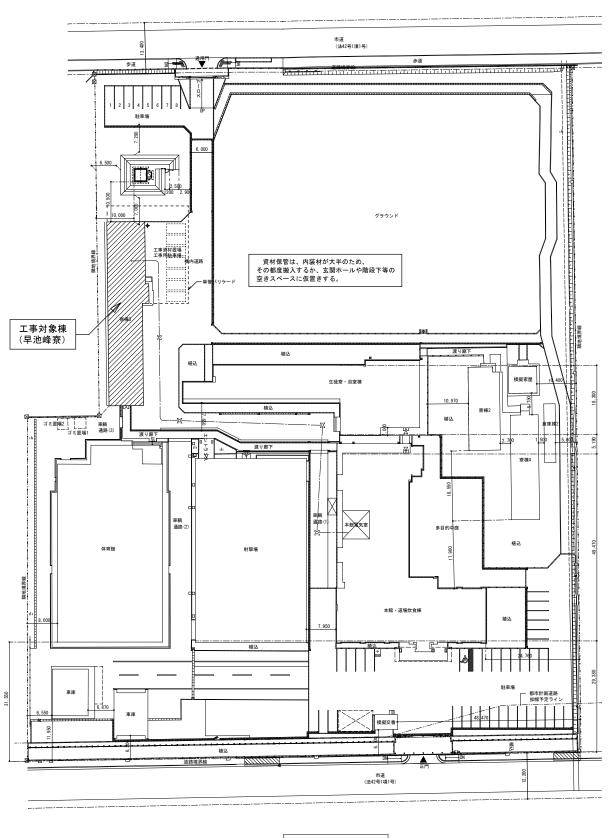




| 特 | . 5 | 設計年月日 | 年月日 | 担当 | 検図 | 照査 | 工事名称 | ————————————————————————————————————— | 図面番号  |
|---|-----|-------|-----|----|----|----|------|---------------------------------------|-------|
|   |     |       |     |    |    |    |      | 右十宗言杀子仪平心畔余以修(建梁)工争                   |       |
|   | •   |       |     |    |    |    | 図面名称 | <b>縮尺</b>                             | A — 4 |
|   | •   |       |     |    |    |    |      | 付近見取図、配置図 A1: 1/500<br>A3: 1/1000     |       |




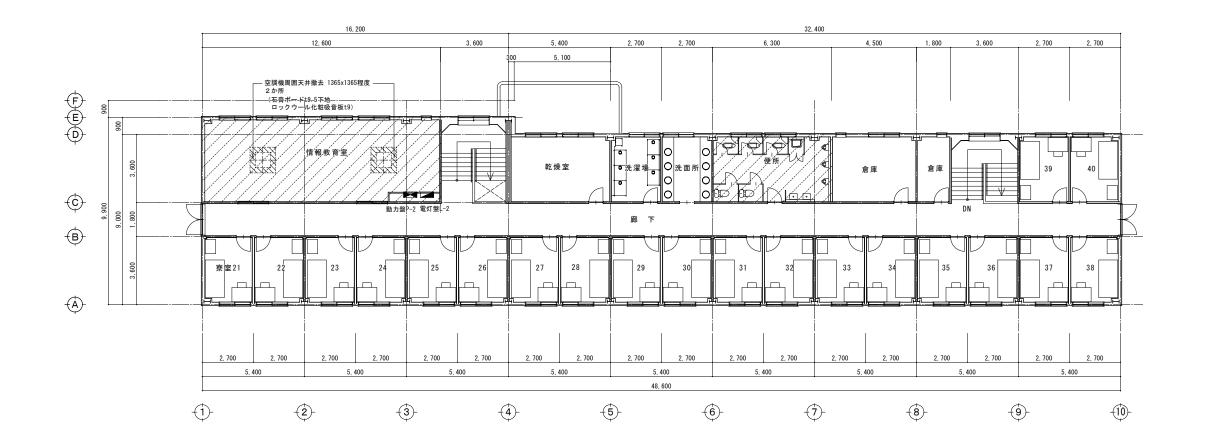


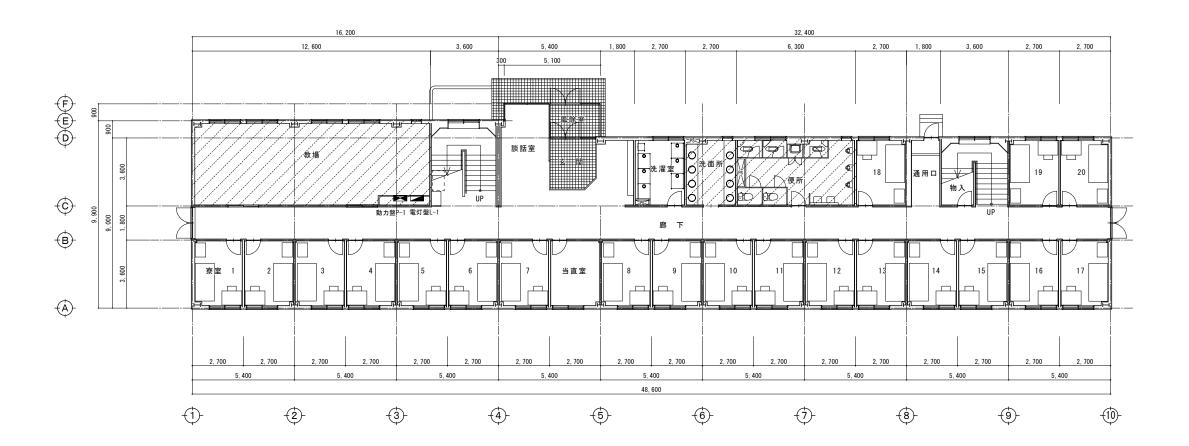




| 特記  | • | 設計年月日 | 担当 | 検図 | 照査 | 工事名称 | 岩手県警察学校早池峰寮改修(建築)工事 | 図面                           | 番号    |
|-----|---|-------|----|----|----|------|---------------------|------------------------------|-------|
|     | • |       |    |    |    |      | 石丁尔吉尔丁仅干心畔尔以修《庄禾》工事 | -                            |       |
|     | • |       |    |    |    | 図面名称 | 【既存】 1 階・ 2 階平面図    | 縮尺                           | A — 5 |
| - 1 | • |       |    |    |    |      | [MT] 12 22 四        | A1 : S=1/100<br>A3 : S=1/200 |       |

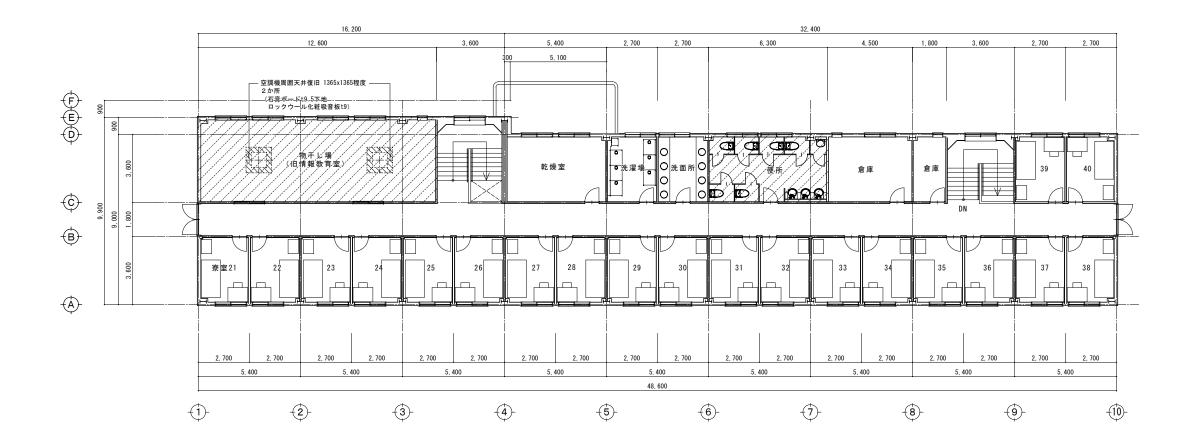

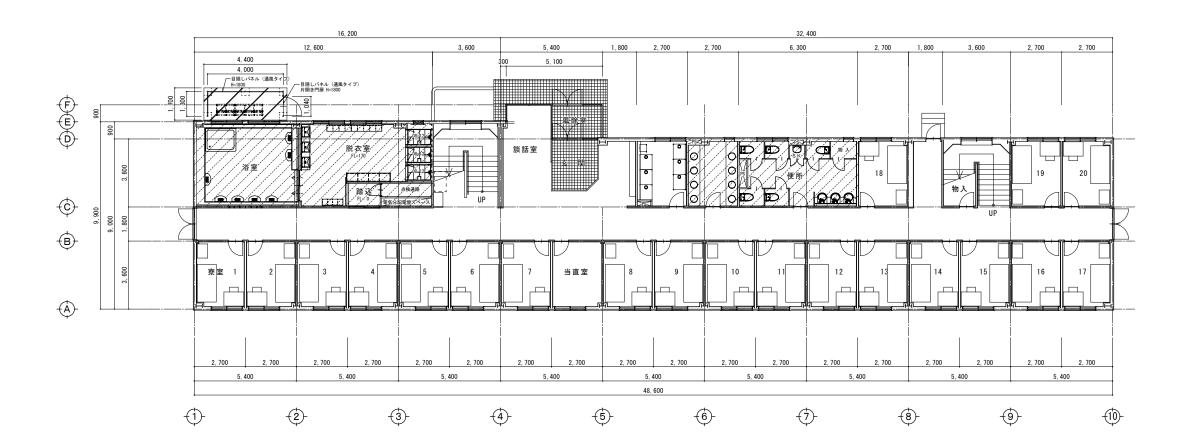




| 特記 | • | 設計年月日 | 担当 | 検図 | 照査 | 工事名称 | 岩手県警察学校早池峰寮改修(建築)工事 | 図面番号                         | 号     |
|----|---|-------|----|----|----|------|---------------------|------------------------------|-------|
|    | • | ·     |    |    |    |      | 石于宗言宗子仪平心畔尔以修(建宋)二争 |                              |       |
|    | • |       |    |    |    | 図面名称 |                     | 縮尺 A                         | A — 6 |
|    |   |       |    |    |    |      | 【改修】 1 階・2 階平面図     | A1 : S=1/100<br>A3 : S=1/200 |       |

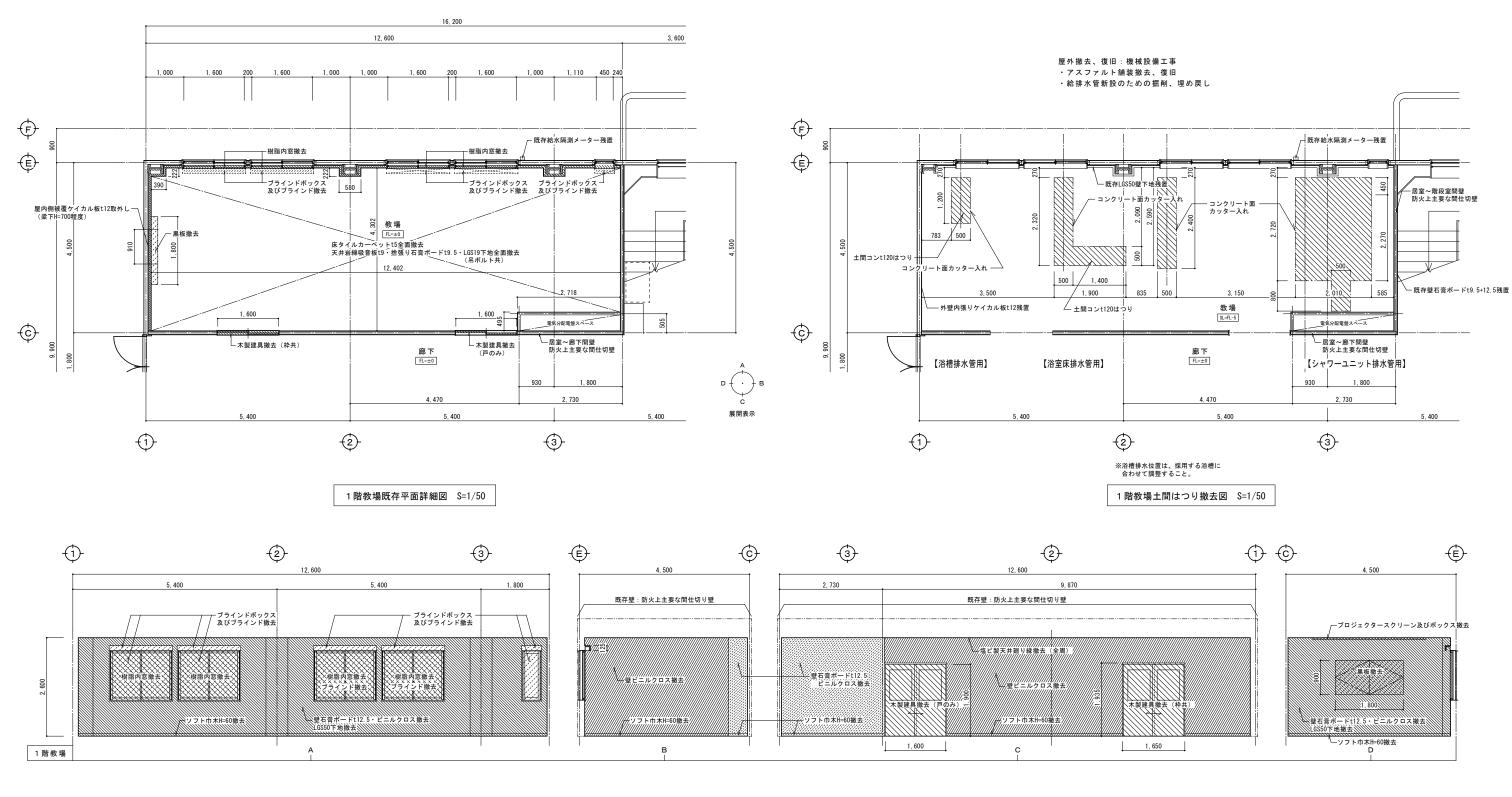

| 1 階 教 | 場仕上表  |   |
|-------|---|---|
| 部位    | 住 上   |   |
| 床     | タイルカーペットt5撤去  |   |
| 巾木    | ビニル巾木H60撤去  |   |
| 壁     | 石膏ボードt12.5及びビニルクロス撤去<br>※階段室側及び廊下側は、ビニルクロスのみ撤去  | ←既存壁クロスパテ(石膏ボード目地埋め材)にアスペスト含有があるため、<br>ビニルクロスと石膏ボードを共に含有材として撤去・処分すること |
| 天井    | 石膏ボードt9.5捨張り及び岩綿吸音板t9撤去<br>LGS19天井下地撤去  |   |
| 備考    | プロジェクタースクリーン及びボックス撤去<br>黒板撤去<br>木製建具(枠共撤去) 1 か所、木製建具(戸のみ撤去) 1 か所<br>ブラインドボックス及びブラインド撤去 3 か所<br>ブラインドボックス残置 2 か所 |   |

※配管施工に伴い、基礎貫通穴あけ(コア抜き)前には鉄筋探査を行い 鉄筋を切らないよう施工すること。

| 特記  |   | 外壁被覆のケイカル板及び鉄骨面の耐火被覆ロックウールは、アスベスト含有なし。 | 1 | 設計年月日 | 担当 | 検図 | 照査 | 工事名称 | 出了用数或类块 日本校 定本体 / 决策》 子本 |                         | 図面番号  |
|-----|---|--|---|-------|----|----|----|------|--------------------------|-------------------------|-------|
| - 1 | • | 既存タイルカーペット接着剤には、アスベスト含有なし。             |   | • •   |    |    |    |      | 岩手県警察学校早池峰寮改修(建築)工事      |                         | ı     |
| - 1 | • | 既存壁クロスパテ(石膏ボード目地埋め材)にアスベスト含有あり         |   |       |    |    |    | 図面名称 | 【既存】1階教場撤去図 平面詳細図、展開図 縮尺 |                         | A — 7 |
|     | • |  |   |       |    |    |    |      | 【风行】「咱我场抓云凶 十曲肝禪凶、展開凶    | A1 : 1/50<br>A3 : 1/100 |       |

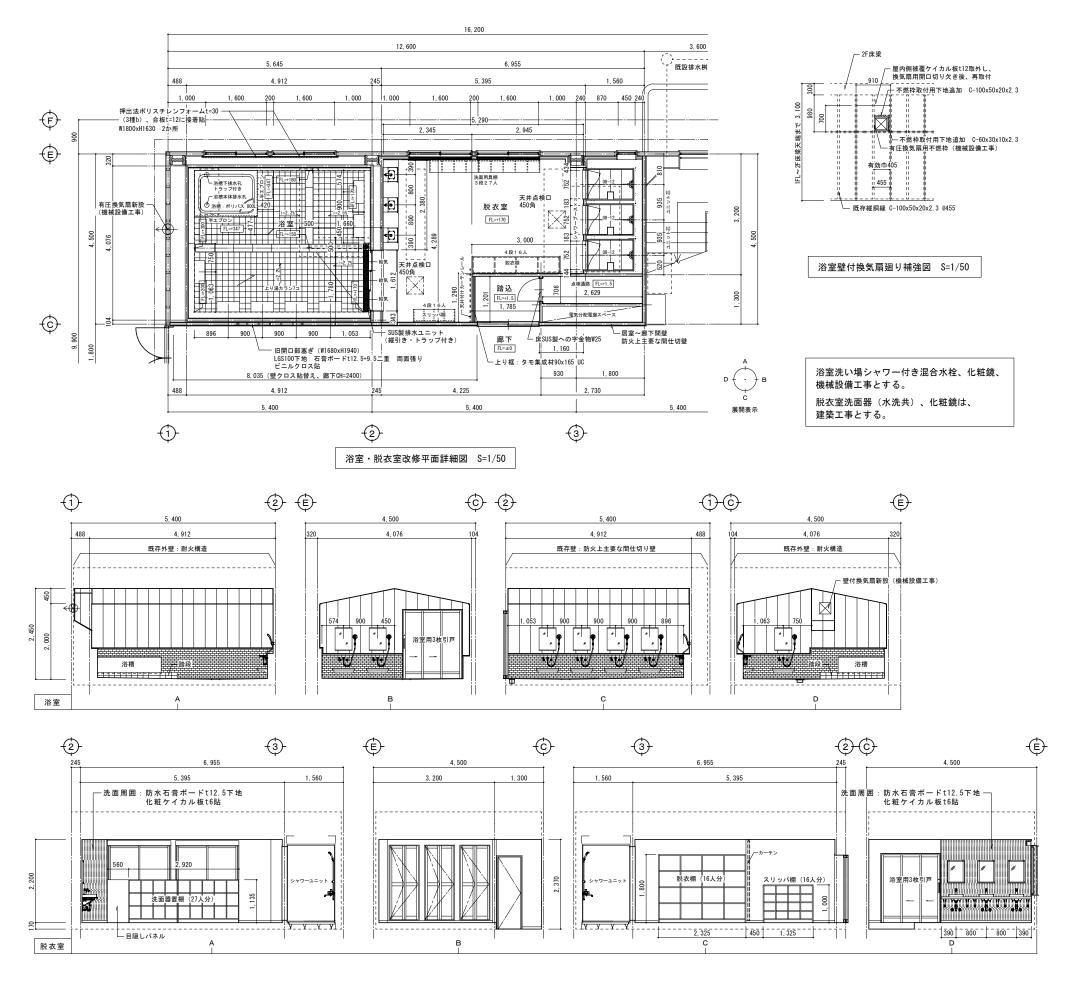


| 1 階浴 | 室仕上表  |
|------|---|
| 部位   | 仕 上   |
| 床    | 防水モルタル塗り下地 磁器質床用150角タイル貼  |
| 腰壁   | 防水モルタル塗り下地 磁器質50二丁掛タイル貼<br>LGS65下地耐水合板t12張りのうえ、気密シート張り<br>フェノールフォーム保温板t20打込みコンクリート腰壁新設  |
| 壁    | LGS65下地耐水合板t12張りのうえ、気密シート張り<br>浴室用仕上材t9(巾300)張り(フクビ バスパネル準不燃300-I型同等)<br>断熱材:グラスウール(密度16K)t50充填   |
| 天井   | LGS25下地耐水合板t9張りのうえ、気密シート張り 専用見切り縁:塩ビ製浴室用仕上材t9 (巾300) 張り (フクビ バスパネル準不燃300-I型同等)<br>断熱材:グラスウール (密度16K) t100充填   |
| 備考   | 出入口部排水溝: SUS製排水ユニットL1800 (縦引き・トラップ付)<br>床排水溝: SUS製溝蓋 (受枠SUS製) 蓋巾200<br>浴槽: 大型ボリバス 容量800L 2方 半エプロン付き<br>腰壁笠木: 御彩石t30 2面磨き (D200及びD90)<br>洗面器台: 樹脂製M600xD275 (L1X1L同等)<br>浴室用仕上材各部水切、見切: アルミ製<br>出入口引戸:浴室用3枚建て引戸(L1X1L同等) |


バスパネル準不燃認定番号: QM-0515

| 部位 | 仕 上  |
|----|--|
| 床  | 木造床組 耐水合板t12 2重張り下地 発泡複層ピニル床シートt2.5(籐柄)<br>踏込床:タイルカーペットt6.5敷き  |
| 巾木 | 塩ビ製巾木 H=60   |
| 壁  | 防水石膏ポードt12.5下地ピニルクロス貼<br>洗面周囲:耐水合板(T-1)t12下地 化粧ケイカル板t6貼  |
| 天井 | 防水石膏ボードt9.5捨張り耐湿ロックウール吸音板t9貼 廻り縁:塩ビ製   |
| 備考 | 上り框:タモ集成材90x165(床取り合いシーリング処理)<br>スリッパ棚・脱衣棚・洗面道具棚:両面メラミン化粧パーティクルボードt20<br>洗面カウンター:メラミン化粧パネルt19(芯材耐水MDF)<br>アルミ製カーテンレール(天井付け)、カーテンH2100、ブラインド<br>シャワーユニット:0812サイズ 3基<br>樹脂内窓(複層ガラス)新設、既存アルミサッシガラス面熱線反射シート貼<br>土間コン一部放去、復旧<br>天井点検ロアルミ製450角 |


| 1 階点 | 検通路仕上表 CH=2200  |
|------|---|
| 部位   | 仕 上   |
| 床    | 既存コンクリート下地 ビニル床シートt2.5貼   |
| 巾木   | 塩ビ製巾木 H=60  |
| 壁    | 石膏ボードt12.5張り EP塗装   |
| 天井   | 化粧石膏ボードt9.5捨張り  |
| 備考   | 既存分電盤面 石膏ボードt12.5及びビニルクロス撤去(アスベスト含有材)<br>盤改修後 石膏ボードt12.5張り EP塗装 |


| 特部  | ē <u>·                                     </u> | 設計年月日 |   | 担当 | 検図 | 照査 | 工事名称 | 岩手県警察学校早池峰寮改修(建築)工事                                    | 図面番号  |
|-----|---|-------|---|----|----|----|------|--|-------|
|     | •   | •     | • |    |    |    |      | 岩手県警祭字校早池峰 <b>登</b>                                    |       |
| - 1 | •   |       |   |    |    |    | 図面名称 | [7] [4] [4] [8] [4] [4] [4] [4] [4] [4] [4] [4] [4] [4 | A — 8 |
|     | •   |       |   |    |    |    |      | 【改修】 1 階浴室・脱衣室 平面詳細図、展開図 A1: 1/50 A3: 1/100            | ,,    |

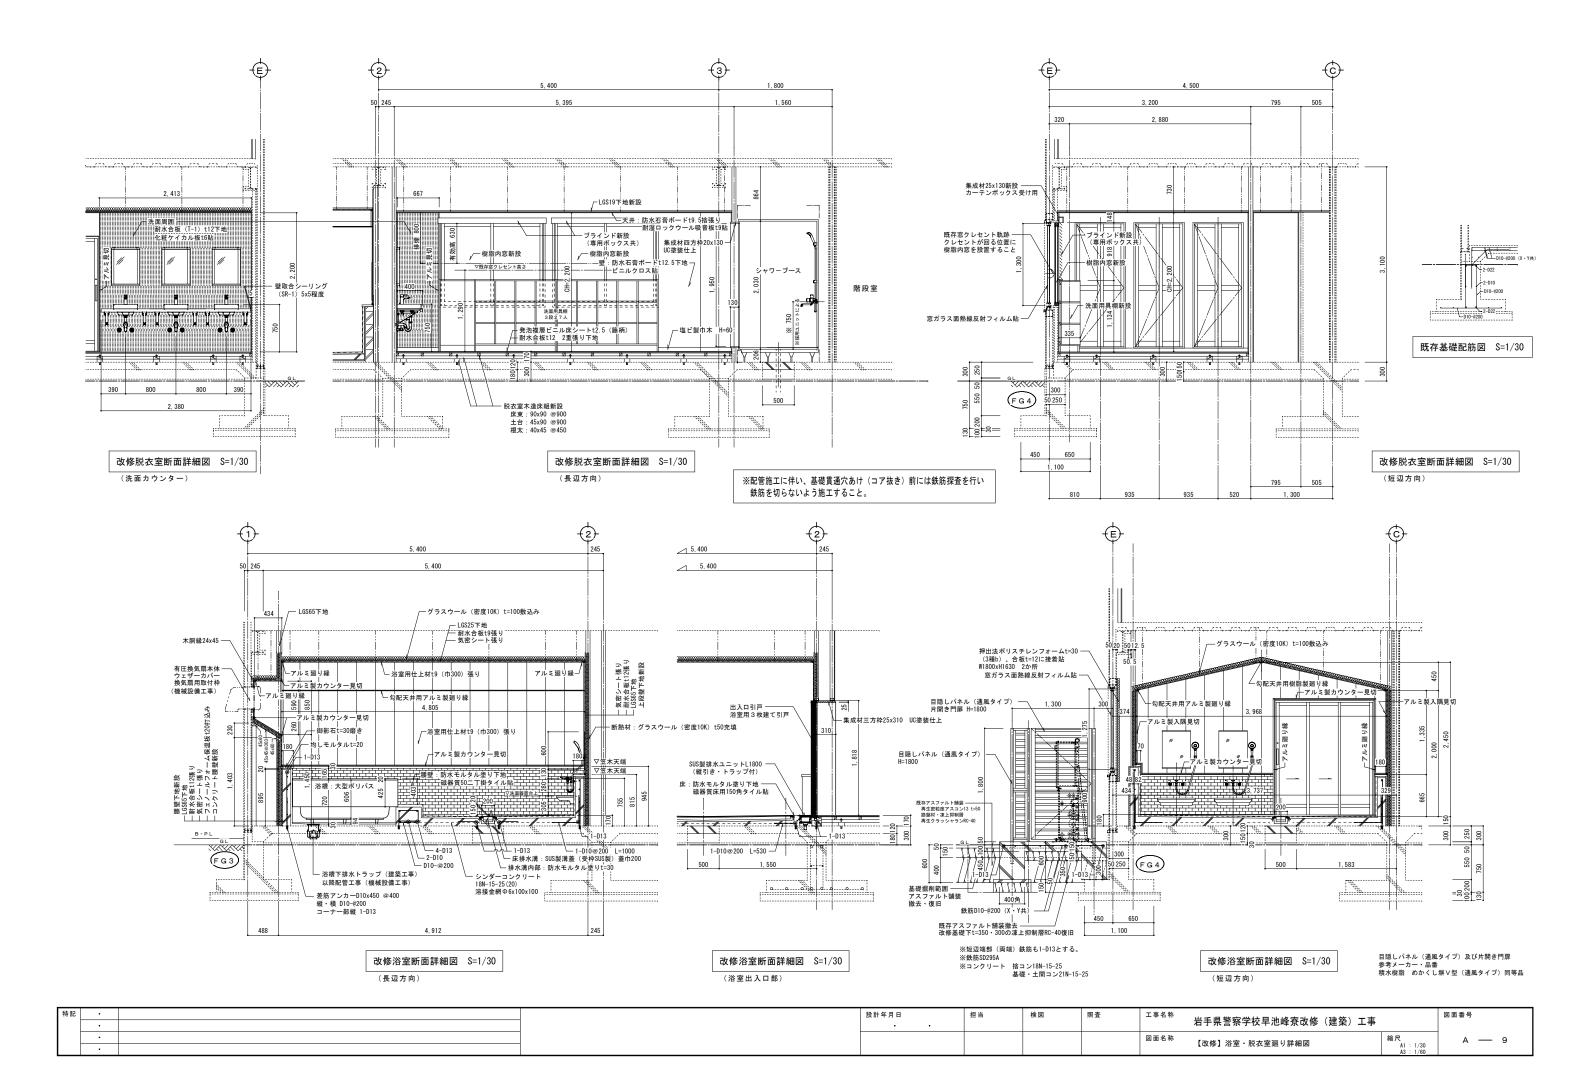


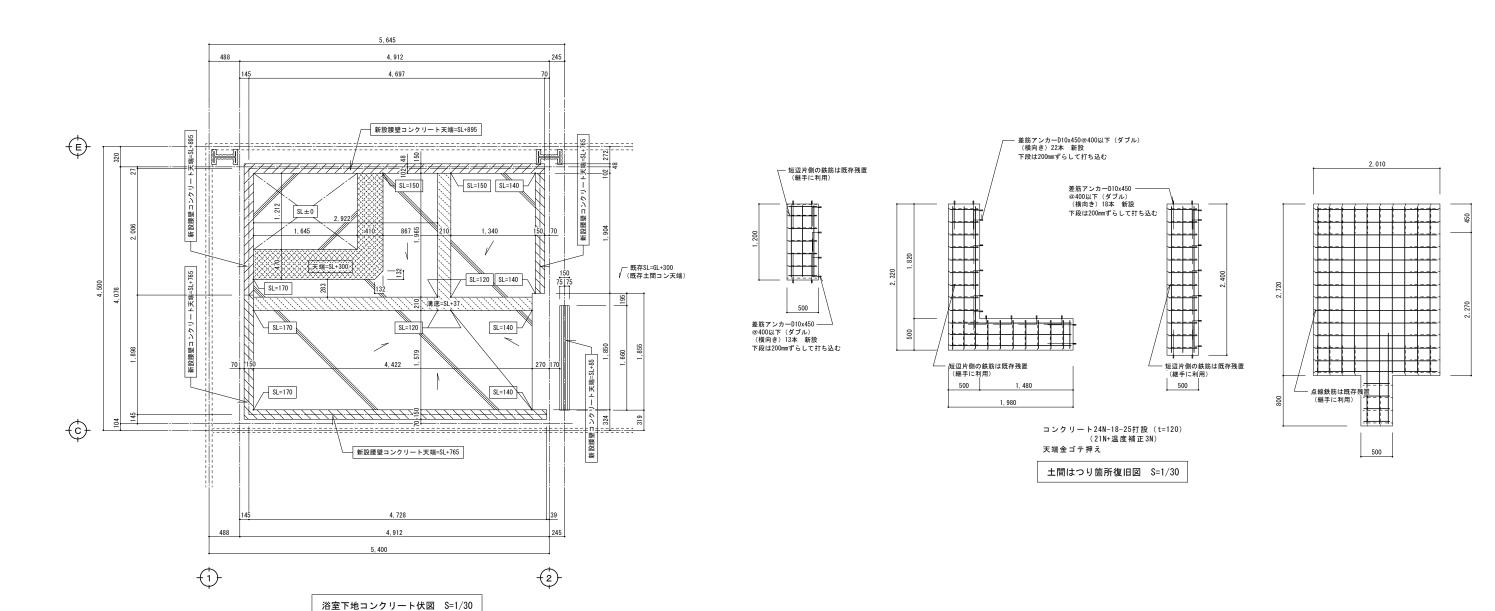


| 特部 | • | 設計年月 | 月日 | 担当 | 検図 | 照査 | 工事名称 | ————————————————————————————————————— |                        | 図面番号   |
|----|---|------|----|----|----|----|------|---------------------------------------|------------------------|--------|
|    |   |      |    |    |    |    |      | 石士乐言余子仪平心畔乐以修(建采)工争                   |                        |        |
|    |   |      |    |    |    |    | 図面名称 | 【改修】 土間復旧、腰壁新設図                       | 尺                      | A — 10 |
| -  |   |      |    |    |    |    |      | 【以序】 工间接口、按至利政囚                       | A1 : 1/30<br>A3 : 1/60 |        |

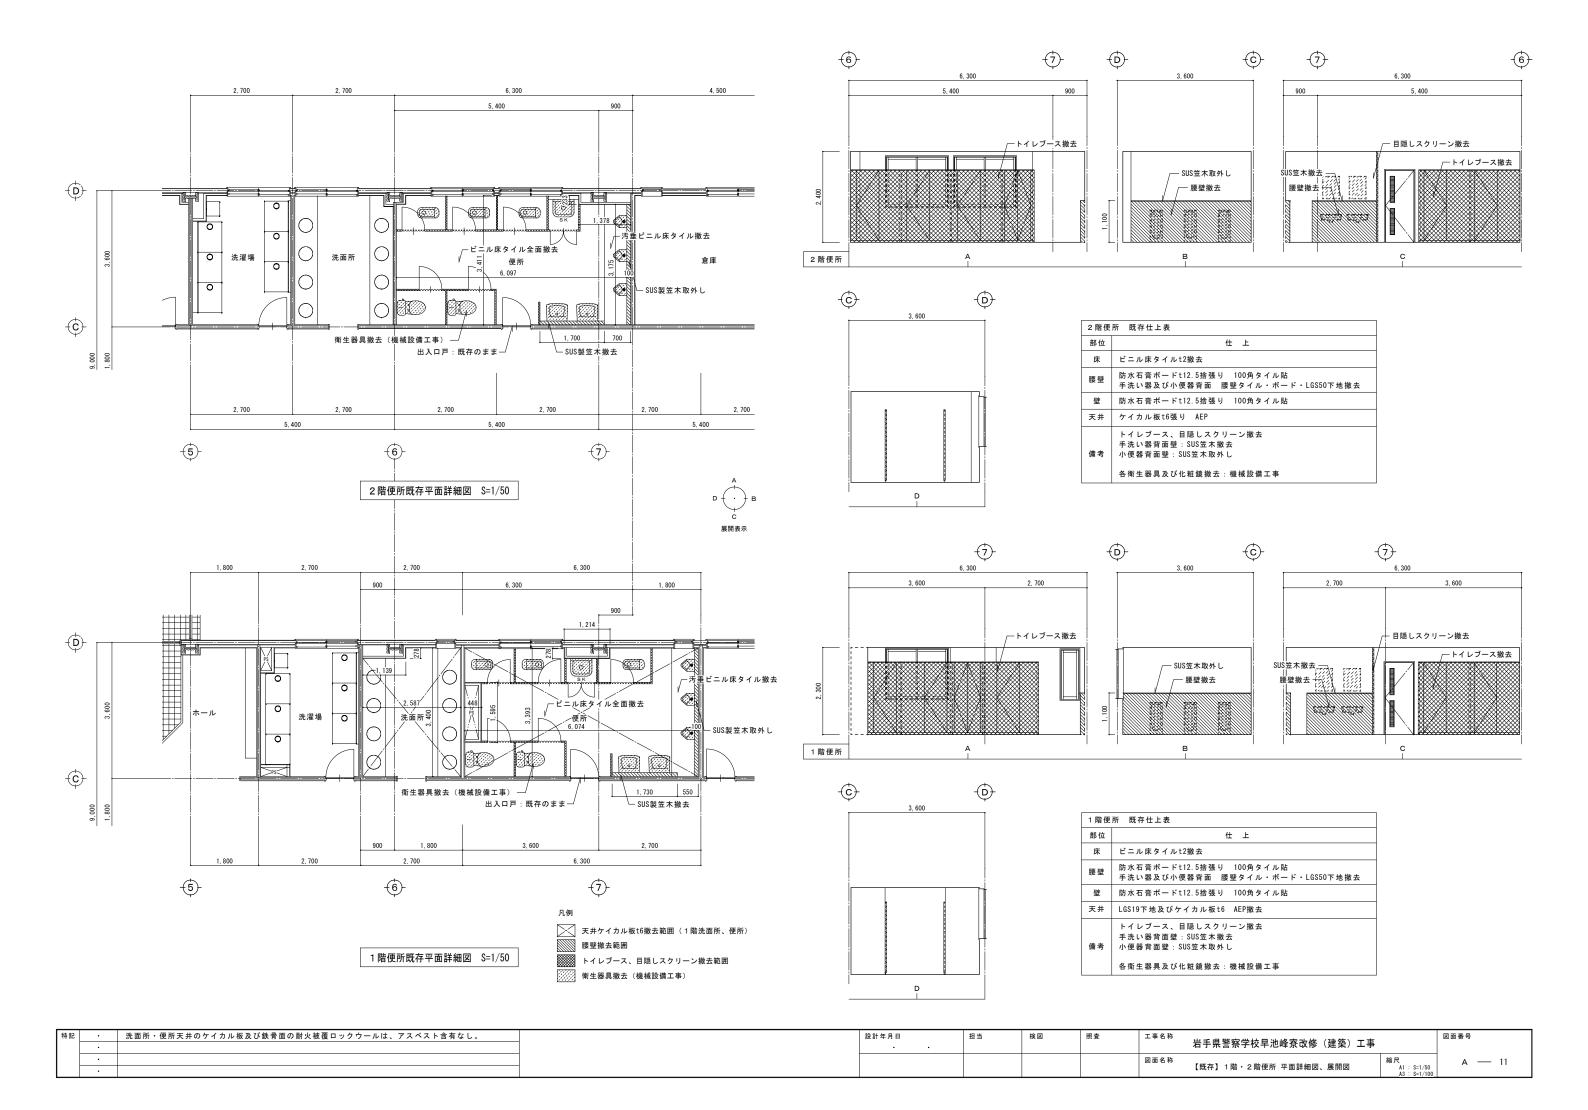


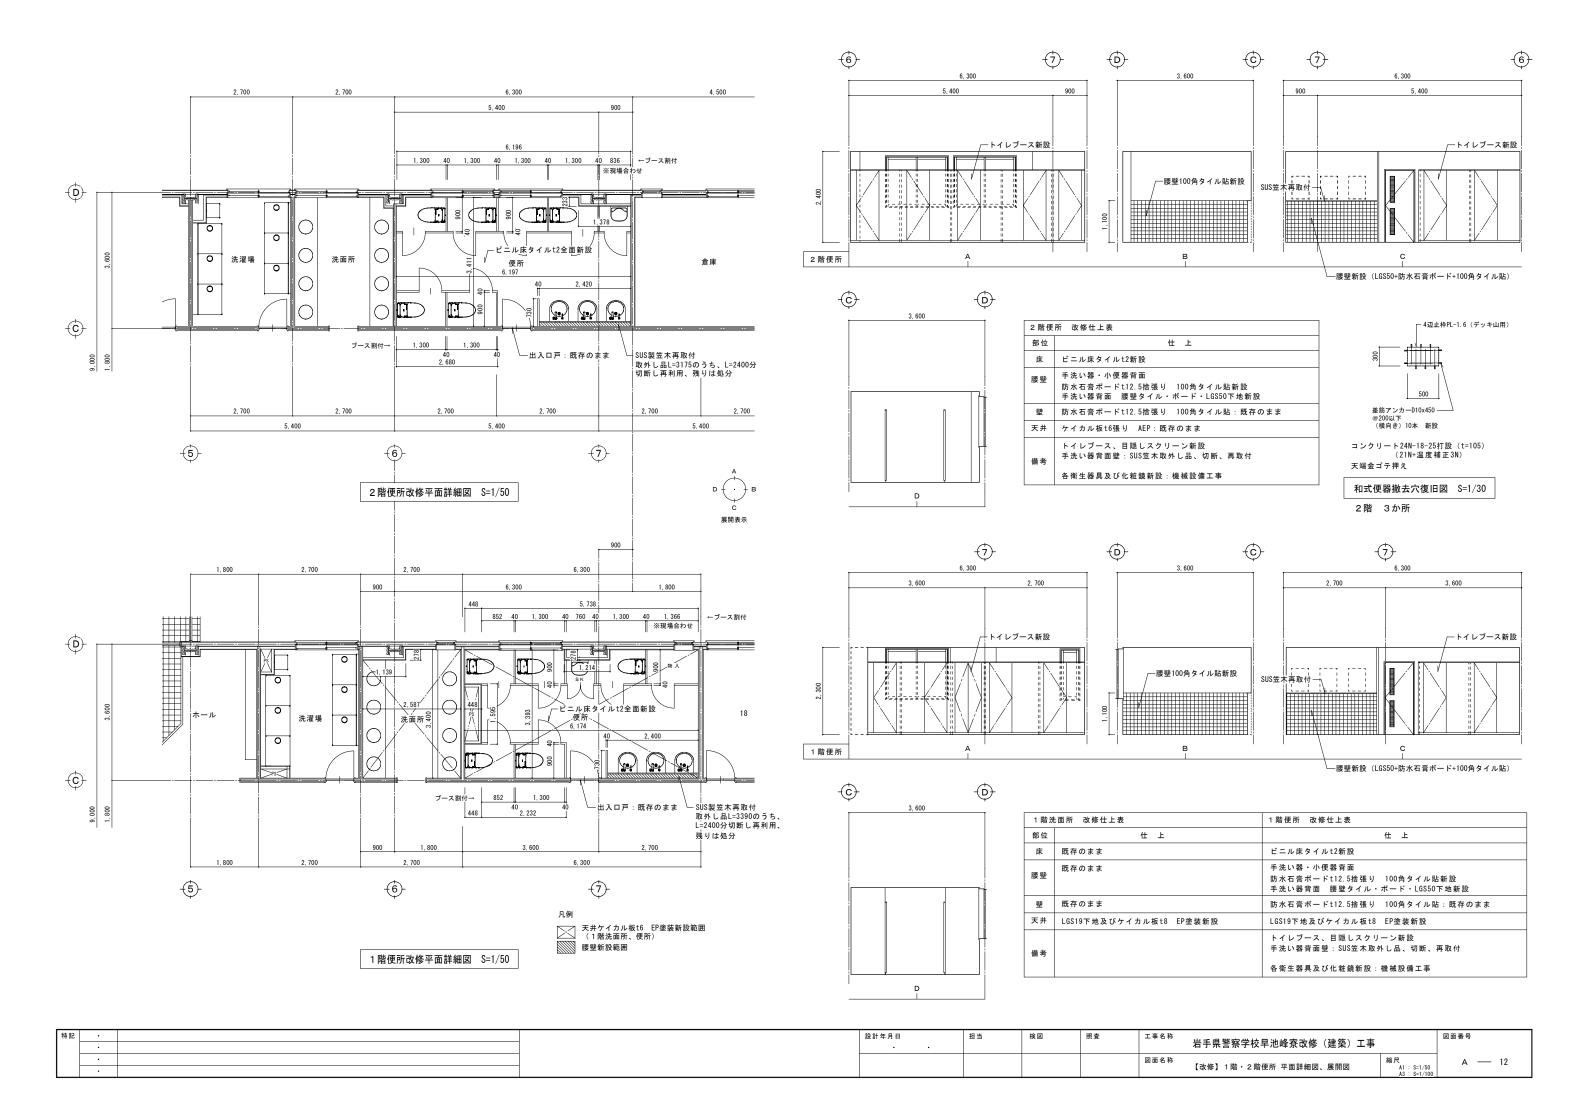

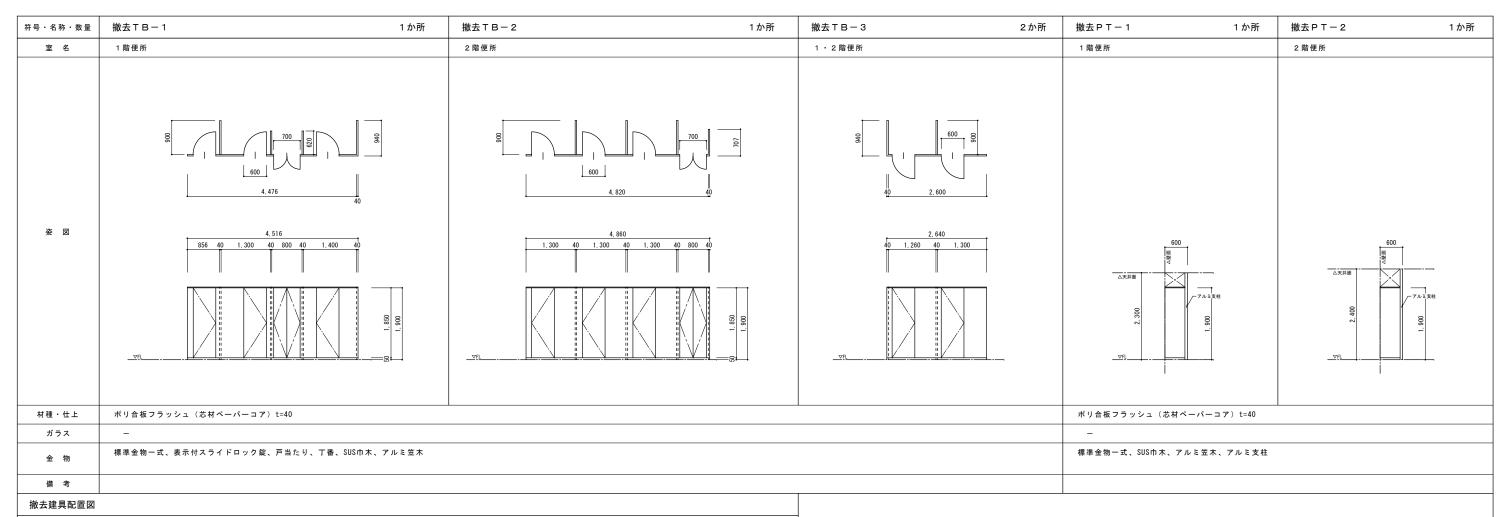


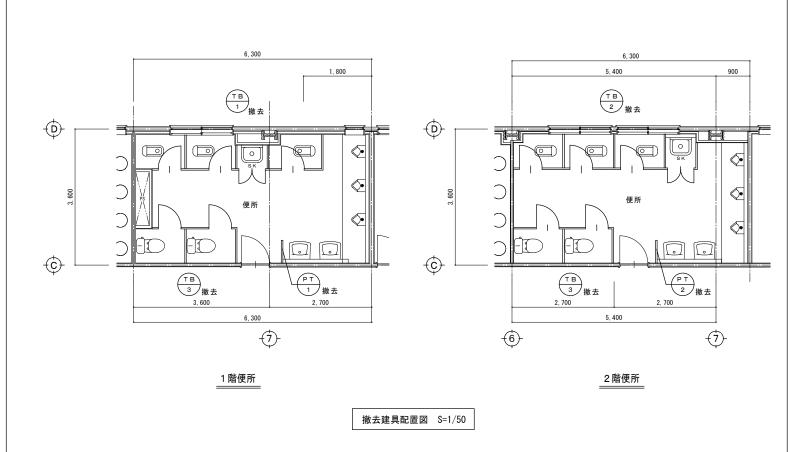


| 特記 | • | 設計年月日 |   | 担当 | 検図 | 照査 | 工事名称 | ————————————————————————————————————— |            | 図面番号   |
|----|---|-------|---|----|----|----|------|---------------------------------------|------------|--------|
| 1  | • | •     | • |    |    |    |      | 石 1 水台水子以干心样水以炒 (建木/ 工手               |            |        |
|    | • |       |   |    | -  |    | 図面名称 | 【既存】撤去建具表、建具配置図縮                      | 尺          | A — 13 |
| 1  | • |       |   |    |    |    |      | 【风什】俶云炷昙衣、炷昙郎直凶                       | A1 : 1/ 50 |        |

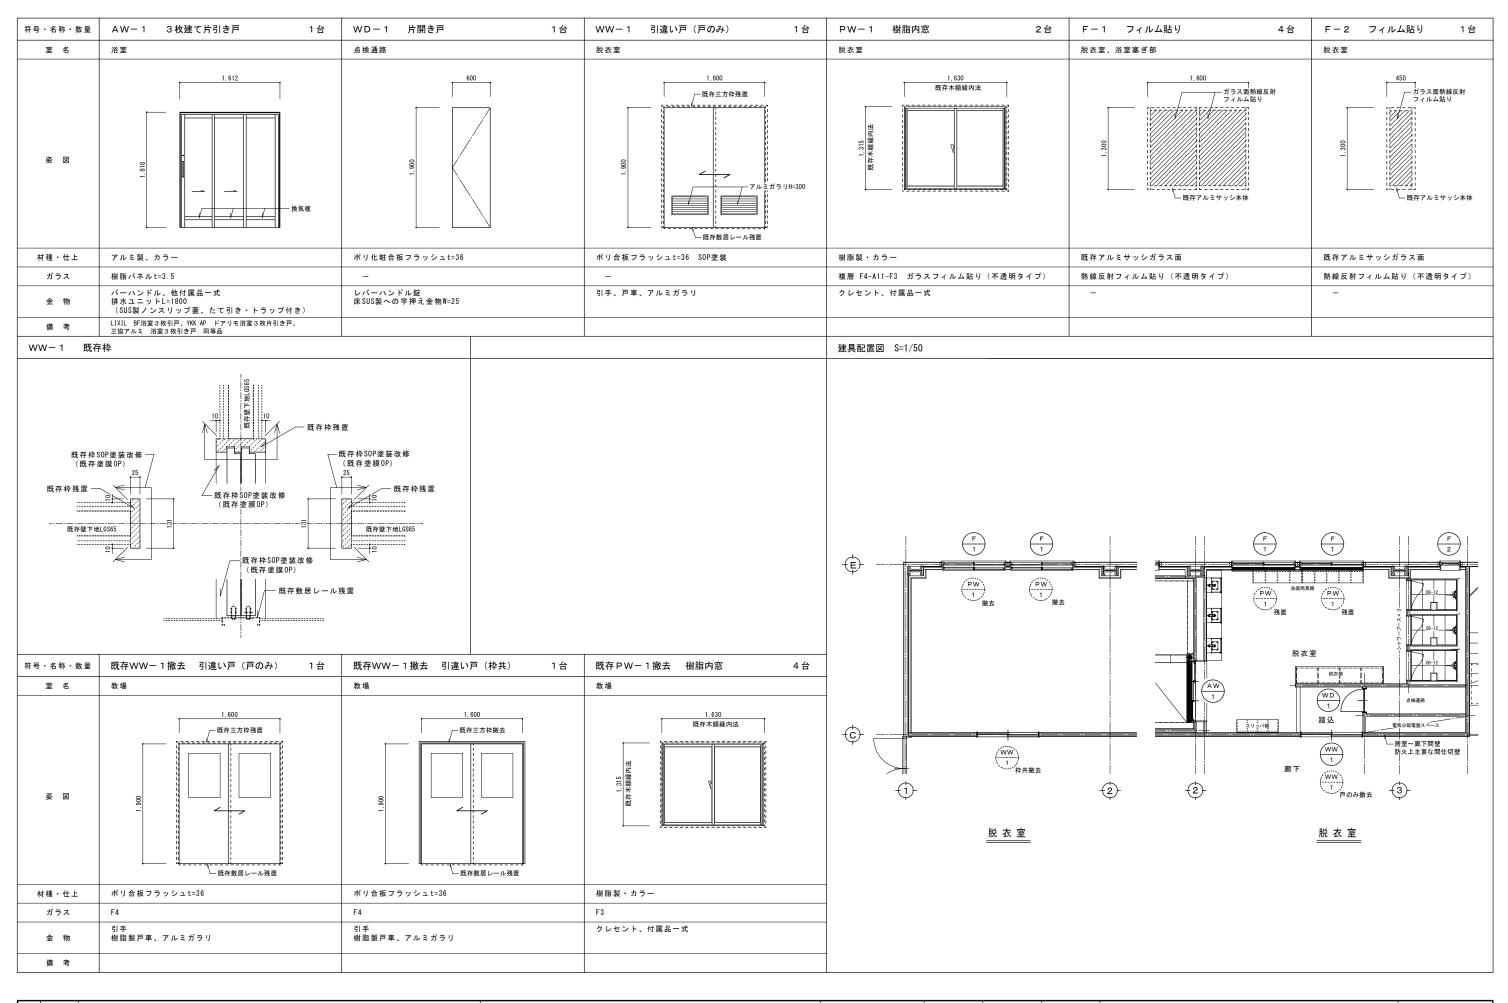


| 特部 | ·                                     | 設計年月日 ・ | 担当 | 検図 | 照査 工 | 事名称 | 岩手県警察学校早池峰寮改修(建築)工事 |                             | 図面番号   |
|----|---------------------------------------|---------|----|----|------|-----|---------------------|-----------------------------|--------|
|    | · · · · · · · · · · · · · · · · · · · |         |    |    | 図    | 面名称 | 【改修】建具表、建具配置図 1     | 縮尺<br>A1: 1/50<br>A3: 1/100 | A — 14 |

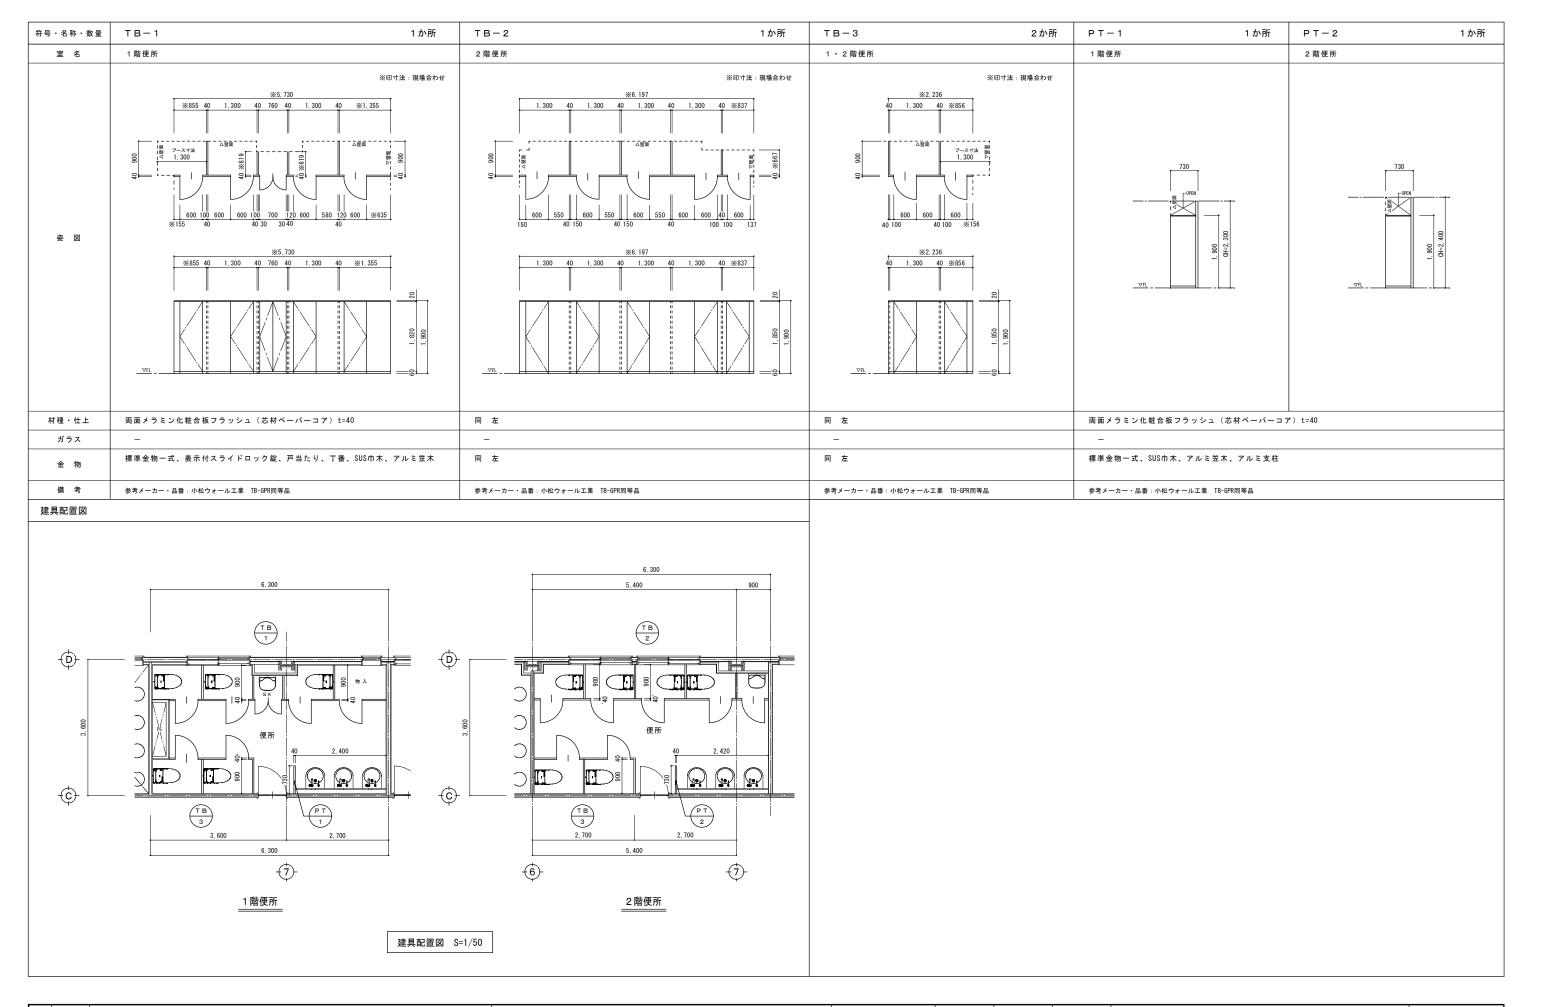

| 特 | ia . | 設 | <b>殳計年月日</b> | 担当 | 検図 | 照査 | 工事名称 | 出手用敬辱尚持日池修索心修 (建築) 工事 |                          | 図面番号   |
|---|------|---|--------------|----|----|----|------|-----------------------|--------------------------|--------|
|   | •    |   |              |    |    |    |      | 岩手県警察学校早池峰寮改修(建築)工事   |                          |        |
|   | •    |   |              |    |    |    | 図面名称 | 【改修】建旦惠 建旦配置図2        | 縮尺                       | A — 15 |
|   | •    |   |              |    |    |    |      | 【以修】 炷果衣、炷果配直因 2      | A1 : 1/ 50<br>A3 : 1/100 |        |

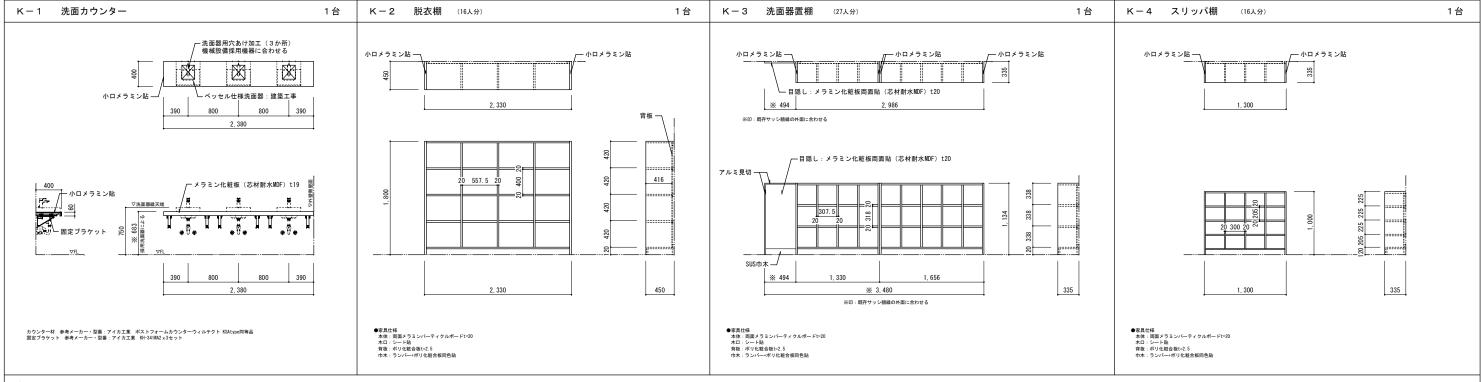

## 家具配置図

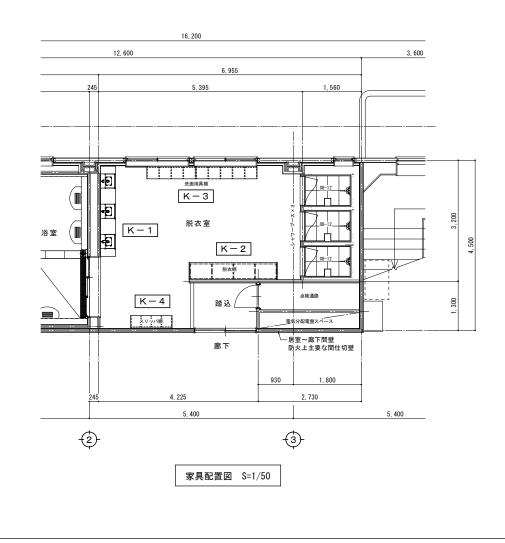

| K-5・6・11共通仕様 | (特記なき限り下記による)  |
|--------------|--|
| 本 体          | : 両面メラミン化粧パーティクルボード 20mm厚(JIS適合品)<br>(低ホルマリン(F☆☆☆☆)/ 抗菌仕様) |
| 木 口          | :樹脂エッジ 樹脂シート 2.0mm厚 ホットメルト接着(見掛り全て)                        |
| 扉            | :両面メラミン化粧パーティクルボード 20mm厚                                   |
| 棚板           | :両面メラミン化粧パーティクルボード 20mm厚                                   |
| 巾 木・台 輪      | :樹脂化粧合板 20mm厚  |
| 引 手・把 手      | :ステンレス(埋込タイプ)  |
| 蝶番           | : スライド蝶番 1 1 5 °   |
| 棚受け          | : ステンレス製 φ8  |
| 引き戸下レール      | :アルミ製 波形レール  |
| 背板           | :ポリ化粧合板tmm厚  |
|              | ポロ: 樹脂エッジ 樹脂シート 2.0mm厚ホットメルト接着 (見掛り全て)                     |

| 図面名称 【小枚】中目共知网 中目和学网 縮尺 | c | • 5 | 設計年月日 | i . | 担当 | 検図 | 照査 | 工事名称 | 岩手県警察学校早池峰寮改修(建築)工事 | 図i | 面番号    |
|-------------------------|---|-----|-------|-----|----|----|----|------|---------------------|----|--------|
|                         |   | •   |       |     |    |    |    | 図面名称 | 【改修】家具詳細図、家具配置図     | 縮尺 | A — 16 |

